

# 紫金县苏维埃政府旧址修缮设计

## 建筑施工图

日期: 2021.10

业务号:

版本号: 第 02 版

法人代表   Legal Representative	孙 立
总建筑师   Chief Architect	郭 谦
总工程师   Chief Engineer	谢铁芳
审定人   Final Reviewer	谢铁芳
设计总负责   Project Director	孙 立
设计资质	乙级
业务范围	古建筑维修保护 文物保护规划编制
	近现代文物建筑维修保护



广州市明道建筑设计咨询有限公司  
华南理工大学历史环境保护与更新研究所

工程名称 紫金县苏维埃政府旧址修缮设计  
建设单位 紫金县博物馆

# 图 纸 目 录

业务号			
专业	建筑		
专业负责人	孙立		
日期	2021年10月	设计阶段	施工图
版本号	02	共53张	第1张

顺序	图幅	图纸编号	图纸名称	设计人	出图记录及出图日期							备注
					2021.10.~							
1	A3	ML-01	图纸目录一		✓							1:100
2	A3	ML-02	图纸目录二		✓							1:100
3	A2	SM-01	修缮设计总说明一		✓							1:100
4	A2	SM-02	修缮设计总说明二		✓							1:100
5	A2	SM-03	修缮设计总说明三		✓							1:100
6												
7	A2	XS-00-01	区位图		✓							1:200
8	A2	XS-00-02	总首层平面图		✓							1:100
9	A2	XS-00-03	首层平面尺寸图		✓							1:100
10	A2	XS-00-04	围墙平面图		✓							1:100
11	A2	XS-00-05	总屋顶平面图		✓							1:100
12	A2	XS-00-06	总正立面图 总侧立面图		✓							1:100
13	A2	XS-00-07	风雨棚搭设样式示意图		✓							1:100
14	A2	XS-00-08	大样图一		✓							1:20
15	A2	XS-00-09	大样图二		✓							1:20
16												
17	A2	XS-01-01	墙体临时支撑平面图		✓							1:100
18	A2	XS-01-02	主楼首层平面图		✓							1:100
19	A2	XS-01-03	主楼首层平面铺装图		✓							1:100
20	A2	XS-01-04	主楼二层平面图		✓							1:100
21	A2	XS-01-05	主楼二层平面铺装图		✓							1:100
22	A2	XS-01-06	主楼二层仰视图		✓							1:100
23	A2	XS-01-07	主楼屋顶仰视图		✓							1:100
24	A2	XS-01-08	主楼屋顶平面图		✓							1:100
25	A2	XS-01-09	主楼正立面图		✓							1:50
26	A2	XS-01-10	主楼背立面图		✓							1:50
27	A2	XS-01-11	主楼左立面图		✓							1:50
28	A2	XS-01-12	主楼右立面图		✓							1:50
29	A2	XS-01-13	主楼1-1剖面图		✓							1:50
30	A2	XS-01-14	主楼2-2剖面图		✓							1:50
31	A2	XS-01-15	主楼3-3剖面图		✓							1:50
32	A2	XS-01-16	主楼4-4剖面图		✓							1:50
33	A2	XS-01-17	主楼5-5剖面图		✓							1:50
34	A2	XS-01-18	门窗扇修缮表		✓							1:100
35	A2	XS-01-19	门窗大样图一		✓							1:30
36	A2	XS-01-20	门窗大样图二		✓							1:30
37	A2	XS-01-21	门窗大样图三		✓							1:30
38	A2	XS-01-22	主楼梁架大样图		✓							1:30



华南理工大学历史环境保护与更新研究所  
广州明道建筑设计咨询有限公司

工程名称	紫金县苏维埃政府旧址修缮设计
建设单位	紫金县博物馆

冬 纸  
目 录

业务号			
专业	建筑		
专业负责人	孙立		
日期	2021年10月	设计阶段	施工图
版本号	01	共53张	第2张

# 修缮设计总说明一

期	
名	
类	
时	2021年7月
地	河源市紫金县苏区镇炮子村
单	紫金县苏维埃政府旧址修缮设计
名	紫金县博物馆
性	砖木结构
特	1层
长	

## 一、总则

- 1.1、本工程设计范围包括：建筑设计、给排水设计、电气设计。
- 1.2、本工程施工图中除特别注明外，均应按照本说明进行施工。
- 1.3、本工程施工图所标注的尺寸，除总平面尺寸、场地标高和建筑标高以米（m）为单位外，其余均以毫米（mm）为单位。图中带“（）”的标高为结构面标高，其他标高均为建筑完成面设计标高。
- 1.4、本工程采用的建筑材料和设备应符合环境保护要求和行业标准，符合所采用的装饰材料应根据设计确定的材质、规格、色彩、及相关技术标准，由施工单位提供样板，经设计、监理、业主确认后方可施工，主要装饰材料应制作样板、由各方同意后方可全面施工。
- 1.5、本说明版权属我公司所有，未经许可，任何单位及个人不能修改作为其他工程使用。

## 二、工程概况

### 2.1 概况

(1) 工程名称：紫金县苏维埃政府旧址修缮设计

(2) 工程地点：河源市紫金县苏区镇炮子村

(3) 建设单位：紫金县博物馆

(4) 建筑结构形式：砖木结构

(5) 本工程建筑层数为1层。

#### （6）旧址概况

紫金苏维埃政府旧址（以下简称旧址），位于苏区镇炮子村湖子仓。建于清代，数次重修。整体建筑坐西向东，六间二进非对称式布局，共两层（明间单层次间两层），阴阳瓦屋面，悬山顶。建筑总面阔19.3米，总进深15.7米，建筑高度7.0米，首层建筑面积303.4m<sup>2</sup>，二层建筑面积181.7m<sup>2</sup>，总建筑面积485.1m<sup>2</sup>，地块占地面积866.7m<sup>2</sup>。旧址建筑砖木结构，麻石勒脚，青砖、土坯砖墙，青砖墙高1.76米，上部为土坯砖墙，土坯砖内外墙面白灰砂浆批荡，门窗、楼板、檩条、桷板、楼梯均为杉木。建筑正前面（东侧）设庭院，砌围墙围蔽，向南侧县道方向开门。建筑北侧为中学，东侧为广场。北侧紧邻新建了现代砼结构厕所一座。

#### 2.2 旧址现状破损情况

- 1) 屋面年久失修，雨天渗漏，瓦件部分缺失。
- 2) 檩条、桷板糟朽开裂；二层楼板糟朽，木栏杆糟朽。
- 3) 墙体开裂，外墙批荡多次修补，外立面颜料脱落。
- 4) 由于年久失修，门窗扇均糟朽开裂。
- 5) 建筑前晒坪后期改建。
- 6) 北侧后期修建卫生间导致排水不畅。

## 三、设计依据

### 3.1 法律法规

修缮之前仔细勘测，认真考察，在设计与施工中，遵从保存原形制、原结构、原材料、原工艺的“四保存”维修原则。本修缮方案设计各项原则、措施及实施方法，一切遵照国家颁布的有关法令法规及相关文件：

- 1)《中华人民共和国文物保护法》（2017年修订）
- 2)《中华人民共和国文物保护法实施条例》（2017年修订）.
- 3)《中国文物古迹保护准则》（2015年修订）
- 4)《国务院关于加强和改善文物工作的通知》（1997年）
- 5)《古建筑木结构维护与加固技术规范》（GB50165-92）
- 6)《纪念建筑、古建筑、石窟寺等修缮工程管理办法》（1986年）
- 7)《古建筑消防管理规则》（1984年）
- 8)省、市文物管理部分的相关规定。
- 9)粤文物审(2021)74号 《广东省文物保护单位紫金县苏维埃政府旧址修缮工程设计方案的批复》

## 3.2 修缮指导思想

- (1) 严格遵循《中华人民共和国文物保护法》第二章第二十一条“对不可移动文物进行修缮、保养、迁移”，必须遵守“不改变文物原状的原则”。
- (2) 遵守《国际古迹保护与修复宪章》的真实性原则，以最低限度干预为宗旨，避免现有古迹所负载的文化信息被覆盖、被清除，确保文物建筑的可信度。对文物维修、整修中保留残损及修补的现状，做适当的“留白”处理，保存文物的真实性。
- (3) 修缮的可识别性，文物建筑的历史必须是清晰可读的，凡修缮所添加的部分或所更换的构件必须是可以辨识的，不可与原来的构件混淆，不可乱真，不可使文物建筑的历史失真。
- (4) 修缮方式的可逆性。无论在何处对结构进行新的改建和扩建都将采取这样的方式：如果这一改建或扩建在将来被改变，其基本形式和结构的完整性将不会受到损坏。一切为了利用、加固或者修缮而添加于建筑上的东西，都应该可以撤销，并且这撤销不致损害建筑本体。这项要求的目的是，为以后必要的或者更好的修缮留下可能性。

## 四、修缮范围

根据已批复的修缮设计方案，本次修缮范围为地面、楼面、墙体、梁架、屋面、门窗等等。

## 五、修缮措施

### 5.1 修复材料的选择及规格

- 5.1.1 青砖，尺寸为270×130×60mm；麻石条石（1200x300x100mm、1200x300x150mm、1200x240x120mm）
- 5.1.2 砖墙砌筑砂浆（重量比），配比为白灰：细砂=1: 2。
- 5.1.3 墙面批荡用白灰砂浆，配比（重量比）白灰：细砂=3: 2。
- 5.1.4 本工程屋面瓦片为青瓦，面瓦尺寸为200x180x10mm，底瓦尺寸为230x220x10mm。
- 5.1.5 屋面铺瓦采用白灰砂浆（重量比），配比为白灰：细沙：禾秆草=3: 2: 1。
- 5.1.6 木构均采用杉木，所有木构均刷红朱油漆罩面。所选用木材均需质坚、无裂、无糟朽、无虫蛀，含水率不得大于15%。
- 5.1.7 为防止新更换的木构件带入病虫害，所有木构件，均作防腐防虫处理，建议采用氨基树脂酸铜（ACA）类水溶液防腐剂。梁柱防蚁优先选用除虫菊脂类生物制剂。

### 5.2 防护措施

#### 5.2.1 楼面、屋面拆卸的支撑

- 1) 楼面和屋面拆卸前先用钢管支撑。
- 2) 钢管和厚木板临时支撑相邻墙体，每间隔1米设置一个支撑点，保证原墙体在拆卸过程中不被扰动。
- 3) 拆卸应手工操作。
- 4) 拆卸完成后进行倾斜率测量，保证墙体的安全性。
- 5) 若墙体拆除前后无倾斜或无开裂，方可拆除临时支撑架。

#### 5.2.2 围墙的拆卸

- 1) 围墙拆卸时应由上至下分皮拆卸，勿整面推倒。
- 2) 拆除应手工操作，勿使用大型机械进行操作。

#### 5.2.3 风雨棚

- 1) 主楼采用钢管支架搭风雨棚。
- 2) 搭设面积为452.34m<sup>2</sup>，搭设标高（最高处）H=10.450m。

### 5.3 地面的处理措施

- 5.3.1 主楼地面的清理
  - 1) 清除地面苔藓等杂质。
  - 2) 采用清水清洗干净地面。

审定 CERTIFY	郭 谦	2021.07.20	图名 DRAWING TITLE 修缮设计总说明一	工程编号 PROJECT NO. 1:100 专业 SPECIES 设计阶段 DESIGN STAGE 施工图
审核 APPROVE	郭 谦	2021.07.20		
专业负责 DISCIPLINE LEADER	孙 立	2021.07.20		
校对 CHECKER	孙 立	2021.07.20		
设计 DESIGNER	李搏弃	2021.07.20		
制图 DRAWING	郑创杰	2021.07.20		
工程项目 PROJECT		紫金县苏维埃政府旧址修缮设计		
建设单位 CLIENT		紫金县博物馆		
图号 DRAWING NO.		SM-01		

## 修缮设计总说明二

### 5.3.2 主楼地面的处理

- 1) 拆除二进前檐位置封边大阶砖。
- 2) 清理旧基层，采用干净河沙铺设100厚。
- 3) 采用麻石条石封边，尺寸为1500x240x150mm。
- 4) 条石可视面层为细荔枝面，非可视面为剁斧面。

### 5.3.3 卫生间地面的处理

- 1) 拆除防滑地砖和水泥砂浆面层。
- 2) 清理旧基层，采用干净河沙铺设100厚。
- 3) 采用青砖墁地，错缝正铺，尺寸为270x130x60mm。
- 4) 台明采用麻石条石封边，尺寸为1500x240x150mm。
- 5) 完成面标高与现状标高一致。

### 5.3.4 庭院地面的处理

- 1) 拆除水泥砂浆面层。
- 2) 清理旧基层，采用干净河沙铺设100厚。
- 3) 铺设灰砂（3:7配比灰砂）地面，虚铺150厚，夯实100厚，按1%找坡，坡向集水井。
- 4) 完成面标高与现状标高一致。

### 5.4 楼面的修缮措施

#### 5.4.1 楼面檩条的修缮措施

- 1) 拆卸阁楼时，先采用钢管架支撑相邻墙体，保证墙体稳定。
- 2) 保留完整，且无开裂、无虫蛀、无空心、无糟朽的檩条拆卸后清除檩条表面污渍，进行防腐防虫和刷三遍桐油处理，续用。
- 3) 檩条开微裂（宽度小于2mm），且无其他损坏情况的，则采用腻子修复后续用。
- 4) 檩条开裂长度超过1/2的，则进行更换；新换檩条应选择优质老杉木，进行防腐防虫和刷三遍桐油处理后安装。
- 5) 檩条表面刷2遍红朱石油漆罩面。

#### 5.4.2 阁楼楼板缺失、糟朽的修缮措施

- 1) 拆卸糟朽的楼板。
- 2) 更换杉木楼板，尺寸为1580x140x20mm，按三根檩条跨度确定木板长度。
- 3) 楼板错缝正铺，固定于檩条上，楼板间采用企口拼接。
- 4) 楼板等木构件需进行防腐防虫和刷三遍熟桐油处理后方可安装。
- 5) 楼板表面刷2遍红朱石油漆罩面。

### 5.5 墙体的修缮措施

#### 5.5.1 内墙面批荡的处理

- 1) 清除墙面白灰砂浆批荡。
- 2) 挂25目直径8mm钢丝网，钢钉固定。
- 3) 1:2白灰砂浆批荡20mm厚，分两层，外层厚度5mm随抹压光。
- 4) 刷白色涂料2遍。

#### 5.5.2 外面批荡的处理

- 1) 清理墙面红朱石颜料及白灰砂浆批荡。
- 2) 素水泥浆一道。
- 3) 挂25目直径8mm钢丝网，钢钉固定。
- 4) 1:2白灰砂浆批荡20厚，与青砖墙面齐平。
- 5) 整面墙涂刷丙烯酸乳液（内掺红朱石粉颜料）涂料。

#### 5.5.3 墙体开裂的修复

- 1) 清理土坯砖墙裂缝杂质。
- 2) 采用1:2白灰砂浆填缝。
- 3) 表面挂25目直径8mm钢丝网，钢钉固定。
- 4) 表面20厚白灰砂浆批荡。

### 5.5.4 卫生间外墙面的处理

- 1) 清除卫生间表面批荡层和勒脚瓷砖片。
- 2) 勒脚采用青砖片贴面，贴高450mm，青砖片尺寸为270x10x60mm。
- 3) 墙面挂25目直径8mm钢丝网，钢钉固定。
- 4) 1:2白灰砂浆批荡20厚，与青砖贴面齐平。
- 5) 整面墙涂刷丙烯酸乳液（内掺红朱石粉颜料）涂料。

### 5.5.5 卫生间内墙面的处理

- 1) 清除墙面批荡层。
- 2) 墙面清水湿润一遍，采用1:2水泥砂浆批荡20厚，内掺5%防水粉做防潮批荡。
- 3) 墙面贴200x300白色瓷砖片，对缝竖贴，瓷砖片施工前需用清水浸泡。

### 5.5.6 围墙的处理

- 1) 采用青砖重砌清水青砖墙，墙厚300mm。
- 2) 内设180x300构造柱，构造柱面贴青砖片，270x40x60mm。
- 3) 内外墙面途刷丙烯酸乳液（内掺红朱石粉颜料）涂料。

### 5.6 屋面的修缮措施

#### 5.6.1 屋面揭瓦

- 1) 采用钢管架支撑相邻墙体，保证墙体稳定后方可揭瓦。
- 2) 瓦片根据损坏程度，挑选完整瓦片清洗整理后平齐码放，并统计数量。

#### 5.6.2 屋面檩条的修缮措施

说明：屋面檩条的修缮措施与阁楼檩条一致，详见5.4.1。

#### 5.6.3 屋面桷板的修复措施

- 1) 拆除旧桷板，更换桷板。
- 2) �桷板尺寸为100x25mm，按中距240mm排布。
- 3) 新换桷板需进行防腐防虫和刷三遍熟桐油处理后方可安装。
- 4) �桷板表面刷2遍红朱石油漆罩面。

#### 5.6.4 屋面的修复

- 1) 按原屋面形制铺设蝴蝶瓦屋面，底瓦和盖瓦均搭七留三，檐口位置堆85mm高灰口起翘。
- 2) 施工时在上中下堂心间中线布置仰瓦（滴水坐中），向左右两侧排布试摆；每垄先在檐口用白灰砂浆安装一片合瓦收头。铺装时新旧瓦片分开使用，先使用旧瓦从前檐向两侧铺装，后使用新瓦，旧瓦不足时按旧瓦尺寸规格进行烧制订购，为了防止新瓦件的“沙眼”漏水，瓦件铺设之前应浸白灰水处理。
- 3) 屋面铺设完成后进行洒水检漏，需整个屋面淋洒不得少于20分钟，发现漏水现象需立即整改局部重铺。
- 4) 洒水检漏过程不得少于三遍。

#### 5.6.5 脊饰的修复

- 1) 采用混合砂浆砌筑基层。
- 2) 采用1:2:3混合砂浆批荡20厚。
- 3) 脊饰面刷红朱色涂料罩面。

#### 5.6.6 卫生间屋面处理

- 1) 拆除原铁皮瓦面。
- 2) 平屋面上加砌200厚砖墙，用于支撑檩条。
- 3) 按图纸要求，铺设双坡蝴蝶瓦屋面。
- 4) 补配Φ120~150杉木檩条，补配100x25杉木桷板。
- 5) 底瓦和面瓦均搭七留三。
- 6) 屋面完成后需进行检漏，按5.6.4做法进行。

	华南理工大学历史环境保护与更新研究所	广州市明道建筑设计咨询有限公司	工程编号 PROJECT NO.	1:100
审定 CERTIFY	郭 谦	2021.10	图名 DRAWING TITLE	修缮设计总说明二
审核 APPROVE	郭 谦	2021.10	设计阶段 DESIGN STAGE	施工图
专业负责 DISCIPLINE LEADER	孙 立	2021.10	项目名称 PROJECT NAME	紫金县苏维埃政府旧址修缮设计
校对 CHECKER	孙 立	2021.10	建设单位 CLIENT	紫金县博物馆
设计 DESIGNER	李搏弃	2021.10	图号 DRAWING NO.	SM-02
制图 DRAWING	郑创杰	2021.10		

# 修缮设计总说明三

日期	
名称	
类别	
时间	
类别	
名称	
类别	
类别	
类别	

## 5.7 梁架的修缮措施

### 5.7.1 梁架糟朽的处理

- 1) 更换梁架糟朽的构件，按原规格和样式补配。
  - 2) 新换木材选用优质杉木，防虫防腐处理后刷三遍桐油，面刷红朱石色油漆。
  - 3) 更换梁架拉结铁件，做防锈处理。
- ### 5.7.2 梁架开裂的处理
- 1) 梁架开裂（宽度小于2mm），且无其他损坏情况的，则采用腻子修复后续用。
  - 2) 开裂宽度大于2mm，且长度超过1/2的，则进行更换，新换构件选择优质杉木。
  - 3) 续用或新换的木构刷2遍红朱石油漆罩面。

## 5.8 门窗的修缮措施

### 5.8.1 主楼门窗扇的处理

- 1) 拆除损坏的门窗扇。
- 2) 按原规格、原材质、原尺寸、原工艺进行更换。
- 3) 新换的木构刷2遍红朱石油漆罩面。

### 5.8.2 卫生间门扇的处理

- 1) 拆除男卫和女卫的门扇。
- 2) 更换为相同尺寸的仿古防潮门扇。

### 5.8.3 卫生间窗扇的处理

- 1) 窗扇保持现状。
- 2) 清理窗扇灰尘。

### 5.8.4 门楼门扇的处理

- 1) 拆除破损的门扇。
- 2) 按原规格、原材质、原尺寸、原工艺进行更换。
- 3) 新换的木构刷2遍红朱石油漆罩面。

## 5.9 排水沟的修缮措施

### 5.9.1 原排水沟的修复

- 1) 清除淤积。
- 2) 修复残缺的排水沟。

## 5.10 材料与技术要求

### 5.10.1 油漆

- 1) 木基层打磨。
- 2) 刮细腻子一道，用细砂纸打磨找平，湿布擦净，用熟桐油刷第一道。
- 3) 待干后用细砂纸细磨，湿布擦净，用熟桐油刷第二道。
- 4) 待干后用细砂纸细磨，湿布擦净，用熟桐油刷第三道。

### 5) 上色漆，本工程采用红朱石色油漆面层。

注意事项：凡油漆设色，应由施工单位先调试颜色样板，经设计或建设方选定后方可油漆。

### 5.10.2 防腐防虫要求

- 1) 根据《古建筑木结构维护与加固技术规范》GB50165-92第五章古建筑的防护，防腐防虫的药剂主要有三种，分别是：有机氯合剂（代号OS-1）、氟酚合剂（代号PP或W-2）、铜铬砷合剂（代号CCA或W-4）。

2) 本项目选用铜铬砷合剂（代号CCA或W-4）。

### 铜铬砷合剂（代号CCA或W-4）

主要成份组成：	硫酸铜	22%
	重铬酸钠	33%
	五氧化二砷	45%

剂型：4%-6%水溶液或高含量浆膏

用量：9—15 Kg/m<sup>3</sup>或300g/m<sup>2</sup>

药剂特点及使用范围：耐水，具有持久而稳定的防腐防虫效力，适用于室内外潮湿环境中。

构件表面涂料喷涂道数按现行相关施工技术规范要求操作。

所有木构件及新添木材，均作防腐处理，建议采用氨溶砷酸铜（ACA）类水溶液防腐剂。

### 5.10.3 木材要求

施工中采用的木材缺陷值要求符合《古建筑木结构维护与加固技术标准》（GB/T50165—2020）等相关规范的选材标准。桁条等承重构件的木材含水率应不大于15%，制作门等装饰性构件的木材含水率应不大于15%。

### 5.11 其他

#### 5.11.1 施工安全

安全第一是工程的保障，建筑物的安全与人员的安全同等重要，施工中应设置防火设备、防雨措施，设置完善的安全设施，并对施工人员及周围群众做好安全宣传、教育工作，确保人员及建筑的安全。

#### 5.11.2 构件堆积

经过检查后，各构件拆卸时，应对各构件进行分类、编号，不得随意堆放，并注意做好各构件的保护工作。制作后的构件应分类堆放在平整地面上，如需叠层堆放须在地面或构件间铺放枋木支垫，枋木间距在0.8-1.0米间均匀排放。防止垫木疏而折断损伤构件。

#### 5.11.3 木材干燥处理

制作木结构构件时，需采用低含水率（15%为宜）的木材。当含水率较大时，制作前应采用自然干燥法或蒸汽窑烘干法等进行干燥处理。堆放板材时，应将宽板放在堆的中、下部，并在上部加重物压置，为减少木材干裂，在干燥前，可对木材进行水煮处理。为防木材端裂（难于干燥的木材），在堆积前应用桐油石灰或石灰浆涂木材的端部。

#### 5.11.4 脚手架

建筑施工时宜搭设双排钢管脚手架。

- (1) 作业人员必须持证上岗。
- (2) 搭设脚手架时严格按照规定进行施工。
- (3) 设置必要的安全网和安全带。
- (4) 悬挂禁令示牌和工作标志。

#### 5.11.5 质量保障

(1) 施工单位应严格按照设计文件和各相关规范施工。现场监理人员应及时对隐蔽工程进行验收和档案记录。出现新情况无法确定时，应通知设计单位会同建设单位共同研究，确定处理方案。

(2) 施工单位应选择有相应古建筑资质的施工单位，修缮过程中必需加强质量管理。材料的采购，应按照部标或国标选择优质产品。修缮工艺，施工工序要符合国家古建筑修缮有关质量标准与法规。

(3) 构件制作安装允许施工单位根据现场实测尺寸进行微调。

(4) 修缮措施中的色板由施工单位提供至少3个样板，并由建设单位、设计单位、监理单位现场挑选签名确定后才可大面积使用。

(5) 施工单位均须复核所有尺寸后方可施工，以现场实际尺寸为准。如图纸尺寸与实际出入较大，须通知设计单位现场核实。因部分损坏情况有可能随时间而产生变化，施工过程中发现新的情况时，要及时通知甲方、监理、设计单位，设计单位再根据实际情况进行动态设计，出现项目变更时要按工程管理相关办法进行申报。

#### 5.11.5 资料收集

(1) 项目工程开工前，应组织图纸会审，进行修缮设计方案技术交底。

(2) 施工过程中若遇图纸未尽事宜，应与设计人员及时沟通，征得同意后方可实施。


(3) 施工中积极做好记录工作，包括文字、照片及现场实测图纸。施工过程中应对各隐蔽部位及节点拍照存档，以备修缮施工对照。

#### 5.11.6 其他

地方建筑风格与传统工艺手法，对于研究各地区建筑史和传统建造工艺极其重要。在修缮过程中应加以识别，尊重传统，保持地方建筑风格多样性，传统工艺手法的地域性和营造手法的独特性。

	华南理工大学历史环境保护与更新研究所	广州市明道建筑设计咨询有限公司	工程编号 PROJECT NO.	1:100
审定 CERTIFY	郭谦	2021.10.01	图名 DRAWING TITLE	修缮设计总说明三
审核 APPROVE	郭谦	2021.10.01	设计阶段 DESIGN STAGE	施工图
专业负责 DISCIPLINE LEADER	孙立	2021.10.01	工程项目 PROJECT	紫金县苏维埃政府旧址修缮设计
校对 CHECKER	孙立	2021.10.01	建设单位 CLIENT	紫金县博物馆
设计 DESIGNER	李搏弈	2021.10.01	图号 DRAWING NO.	SM-03
制图 DRAWING	郑创杰	2021.10.01		

专业	基 名	日 期
建筑	紫金县苏维埃政府旧址修缮设计	2021.10
结构	设计人	李搏弃
给水排水	校对人	孙立
电气	审核人	郭谦
暖通	专业负责人	孙立
幕墙	图名	区位图
水道	设计阶段	施工图

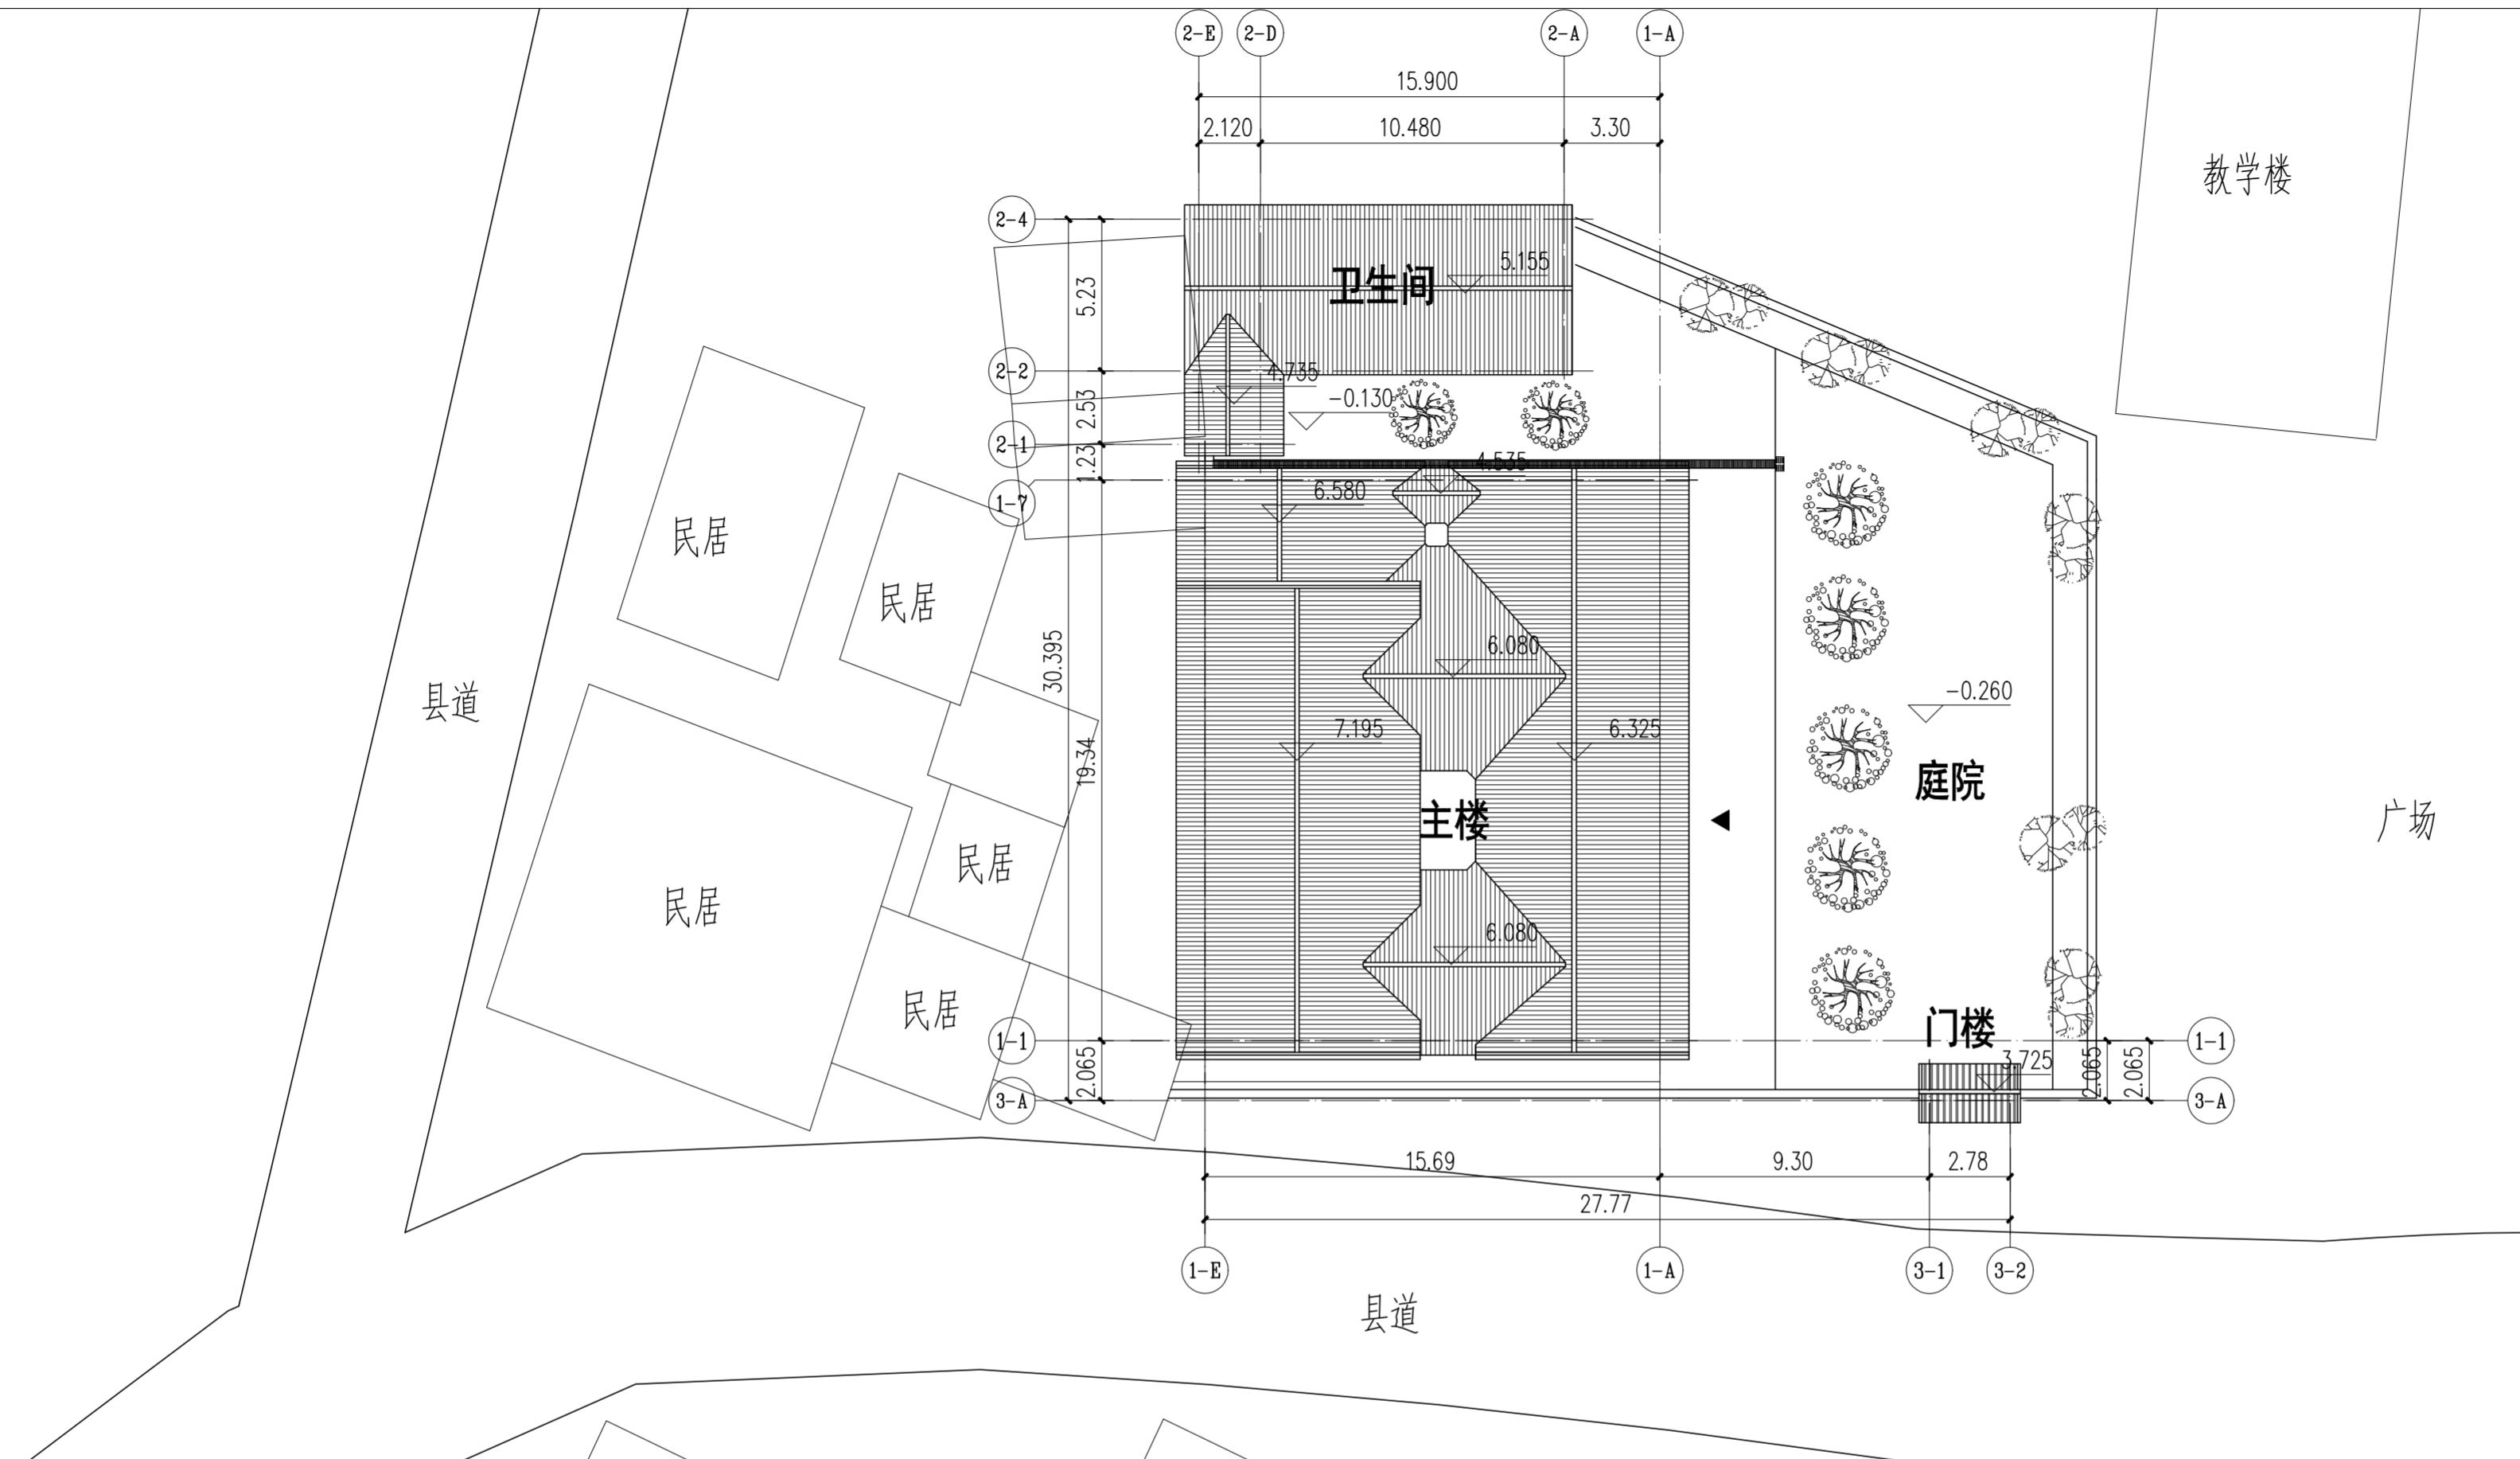

修缮范围说明				
序号	类别	修缮内容	面积	备注
1	主楼	修复地面、重铺木楼面、更换横条和檐板、揭顶重铺、修复墙面、修复门窗扇	541.03m <sup>2</sup>	
2	卫生间	重铺地面、清洗或修复墙面、揭顶重铺蝴蝶瓦层面、修复门窗扇	70.80m <sup>2</sup>	
3	门楼	清洗墙面、揭顶重铺、更换横条和檐板、修复门窗扇	3.56m <sup>2</sup>	
4	庭院、围墙	拆除围墙、重做围墙、重铺庭院地面、重做花基和树池、疏通排水沟	453.26m <sup>2</sup>	


区位图 1:200




华南理工大学历史环境保护与更新研究所  
广州市明道建筑设计咨询有限公司

审定 CERTIFY	郭 谦	2021.10	图名 DRAWING TITLE	区位图	工程编号 PROJECT NO.
审核 APPROVE	郭 谦	2021.10			比例 SCALE 1:200
专业负责 DISCIPLINE LEADER	孙 立	2021.10	专业 SPECIES 建筑	设计阶段 DESIGN STAGE 施工图	专业 SPECIES 建筑
校对 CHECKER	孙 立	2021.10			设计阶段 DESIGN STAGE 施工图
设计 DESIGNER	李搏弃	2021.10	工程项目 PROJECT 紫金县苏维埃政府旧址修缮设计	建设单位 CLIENT 紫金县博物馆	日期 ISSUE DATE 2021.10
制图 DRAWING	郑创杰	2021.10			图号 DRAWING NO. XS-00-01

专业	基名	日期

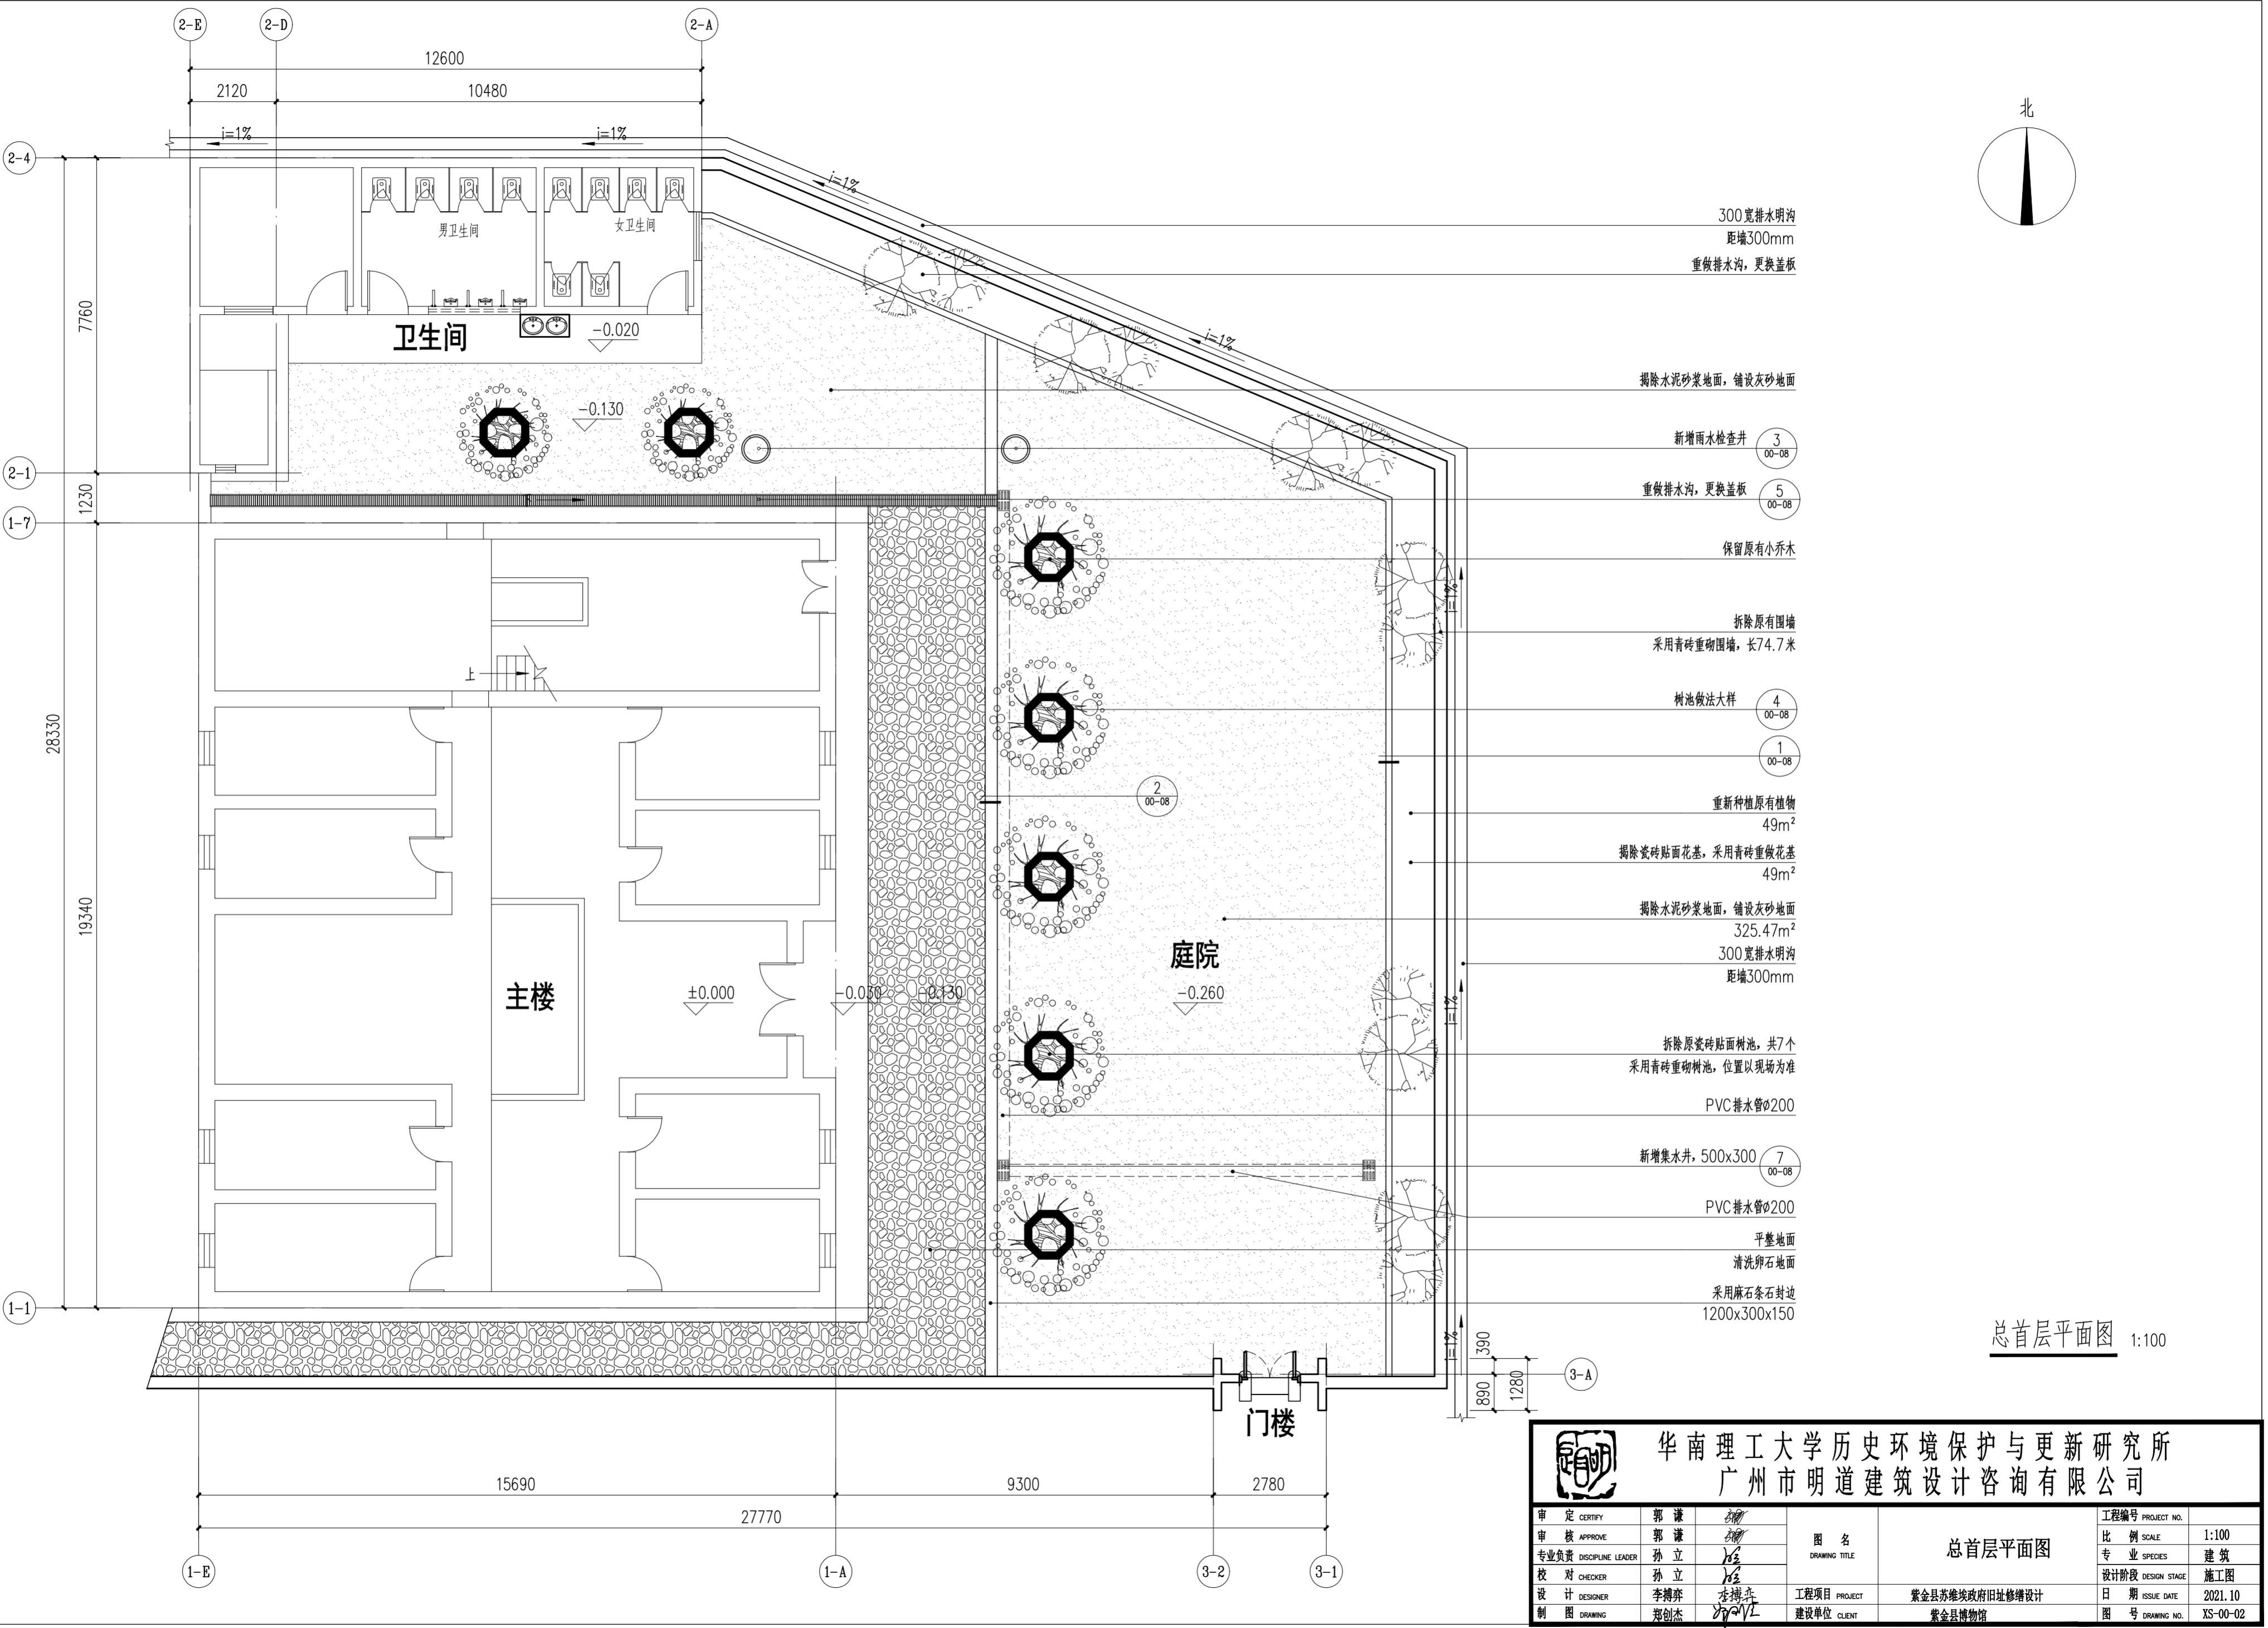


专业	基名	日期
建筑	紫金博物馆	
结构		
给排水		
电气		
弱电		

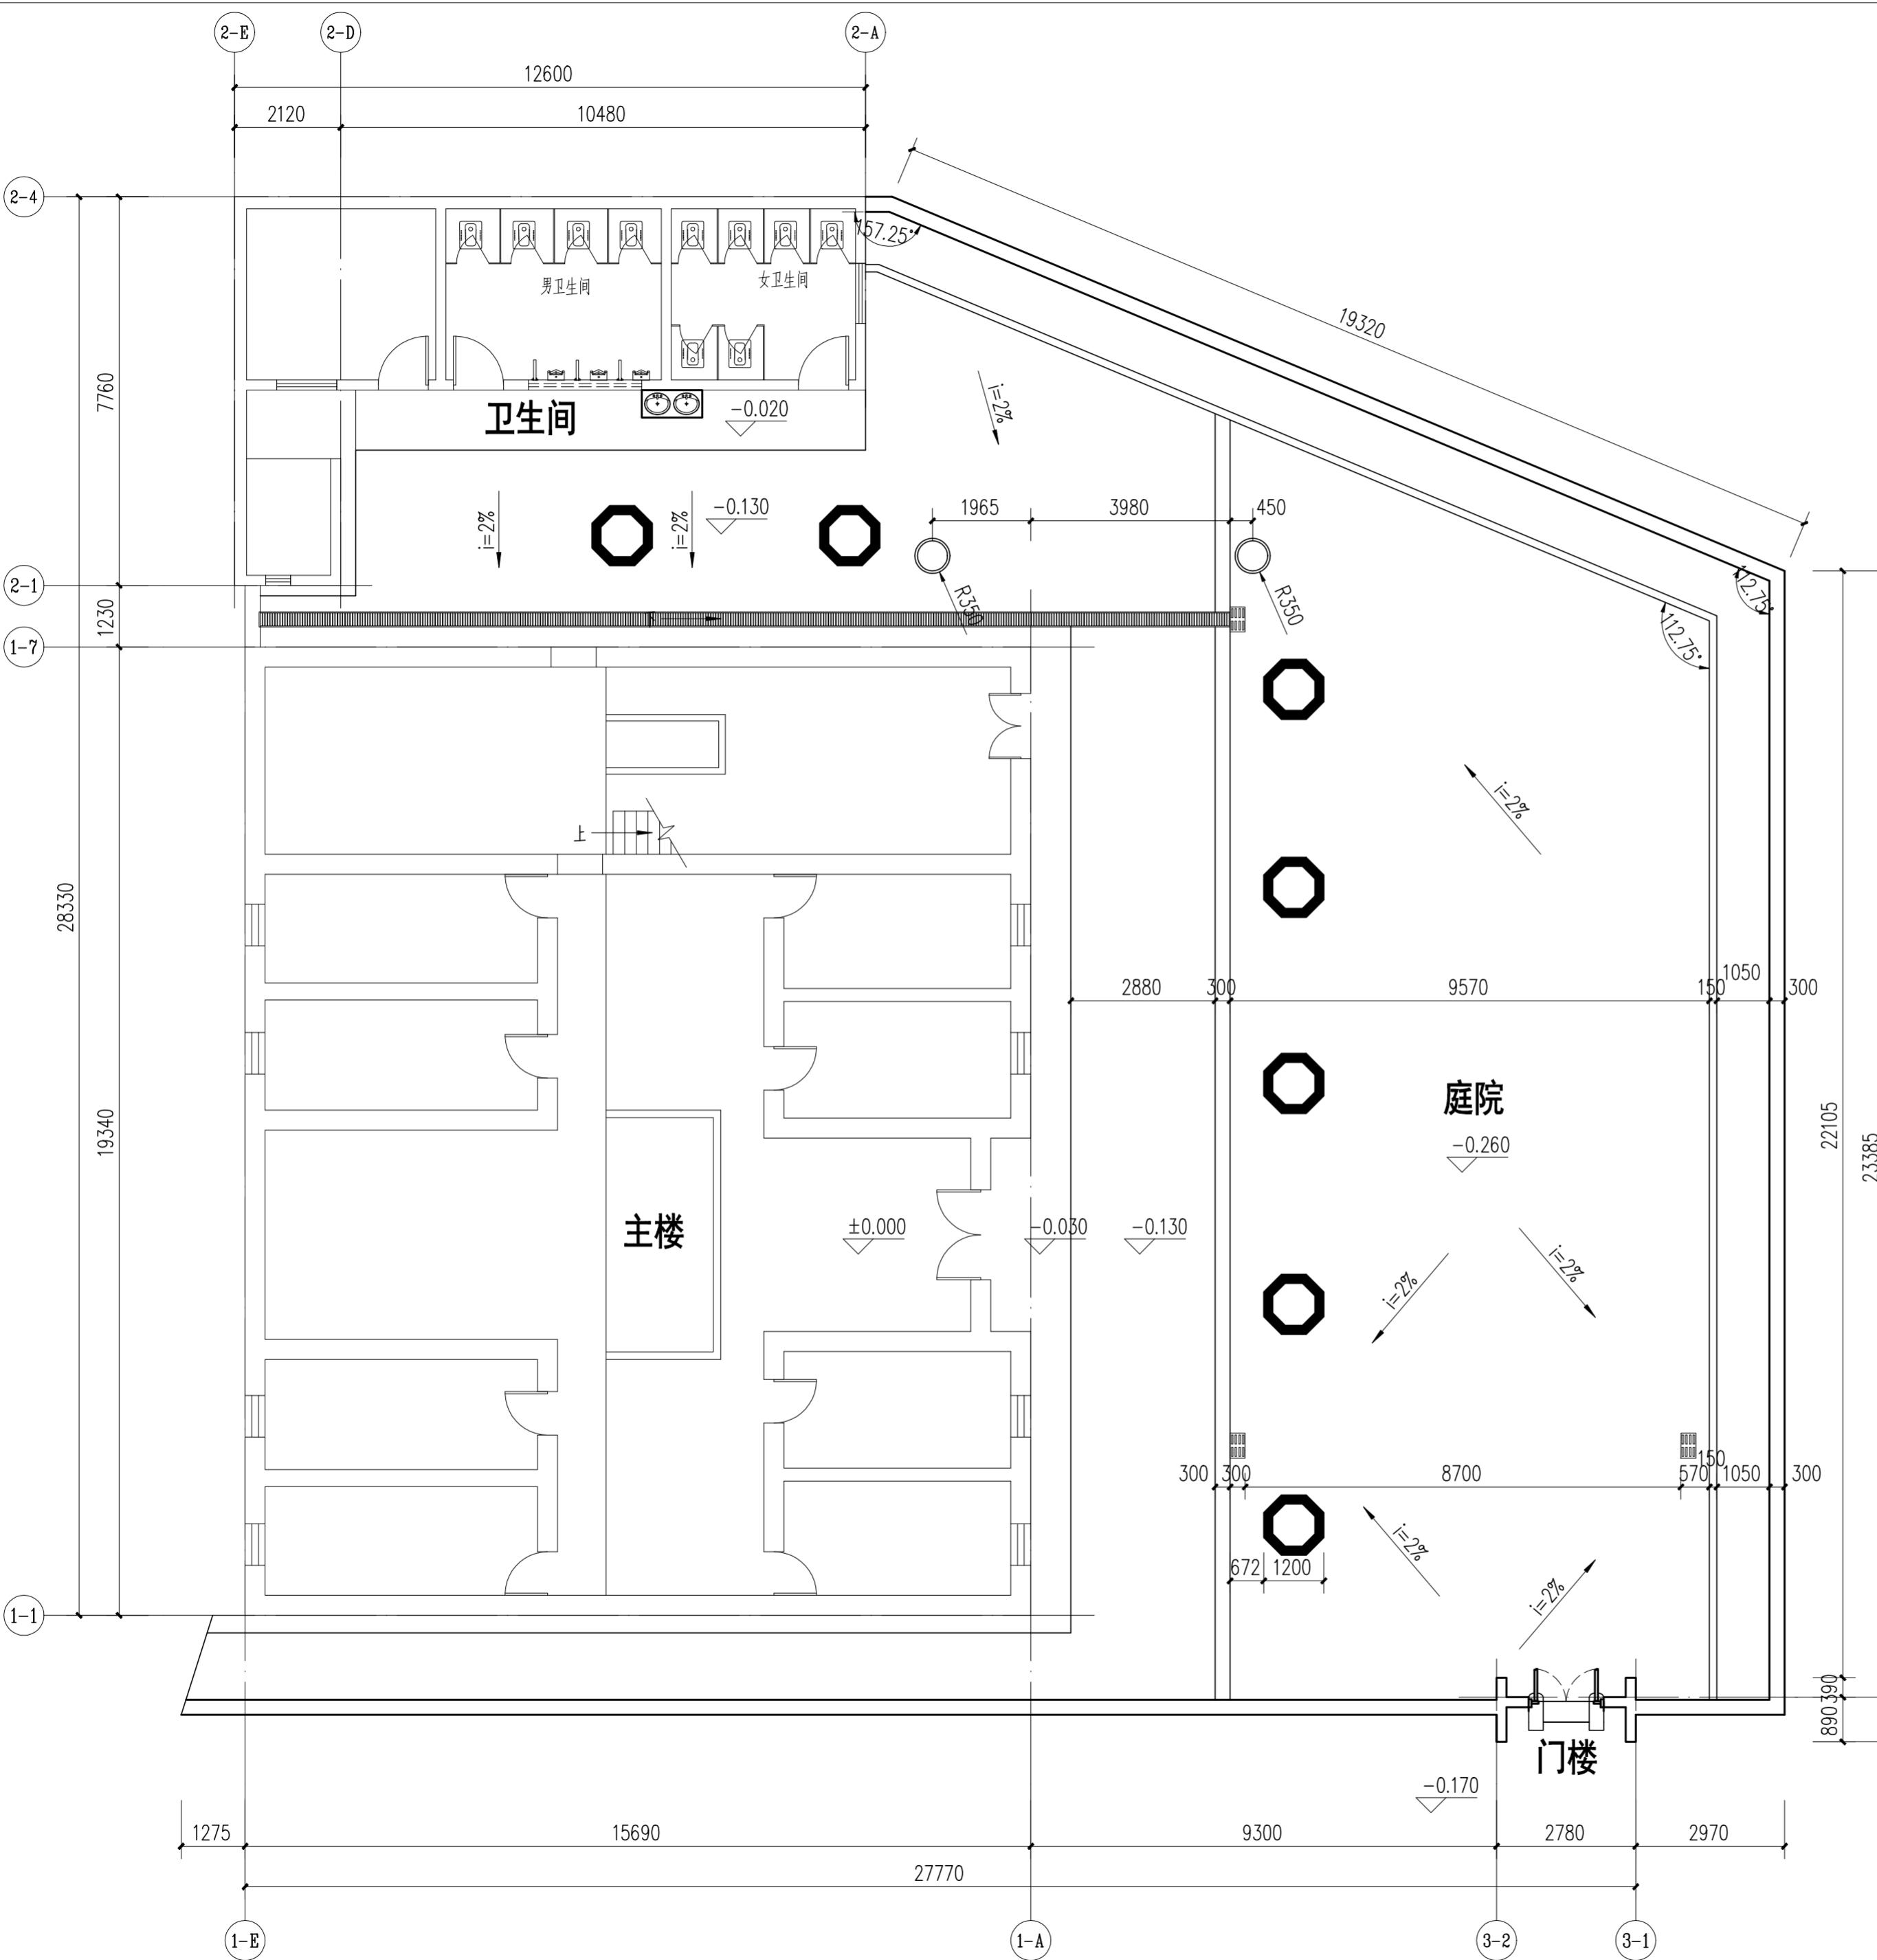

首层平面尺寸图 1:100  
注：树池位置以现场实际为准。

审定 CERTIFY		郭 谦	2021.10	图名 DRAWING TITLE	首层平面尺寸图		工程编号 PROJECT NO.
审核 APPROVE		郭 谦	2021.10		1:100	比例 SCALE	
专业负责 DISCIPLINE LEADER		孙 立	2021.10	建筑 SPECIES	设计阶段 DESIGN STAGE	施工图	
校对 CHECKER		孙 立	2021.10	工程项目 PROJECT	紫金县苏维埃政府旧址修缮设计	日期 ISSUE DATE	2021.10
设计 DESIGNER		李搏弃	2021.10	建设单位 CLIENT	紫金县博物馆	图号 DRAWING NO.	XS-00-03
制图 DRAFTER		郑创杰	2021.10				


专业	基名	日期	专业	基名	日期
建筑	基础		暖通	地基	
结构	柱		电气	地基	
给排水	水道		弱电	地基	

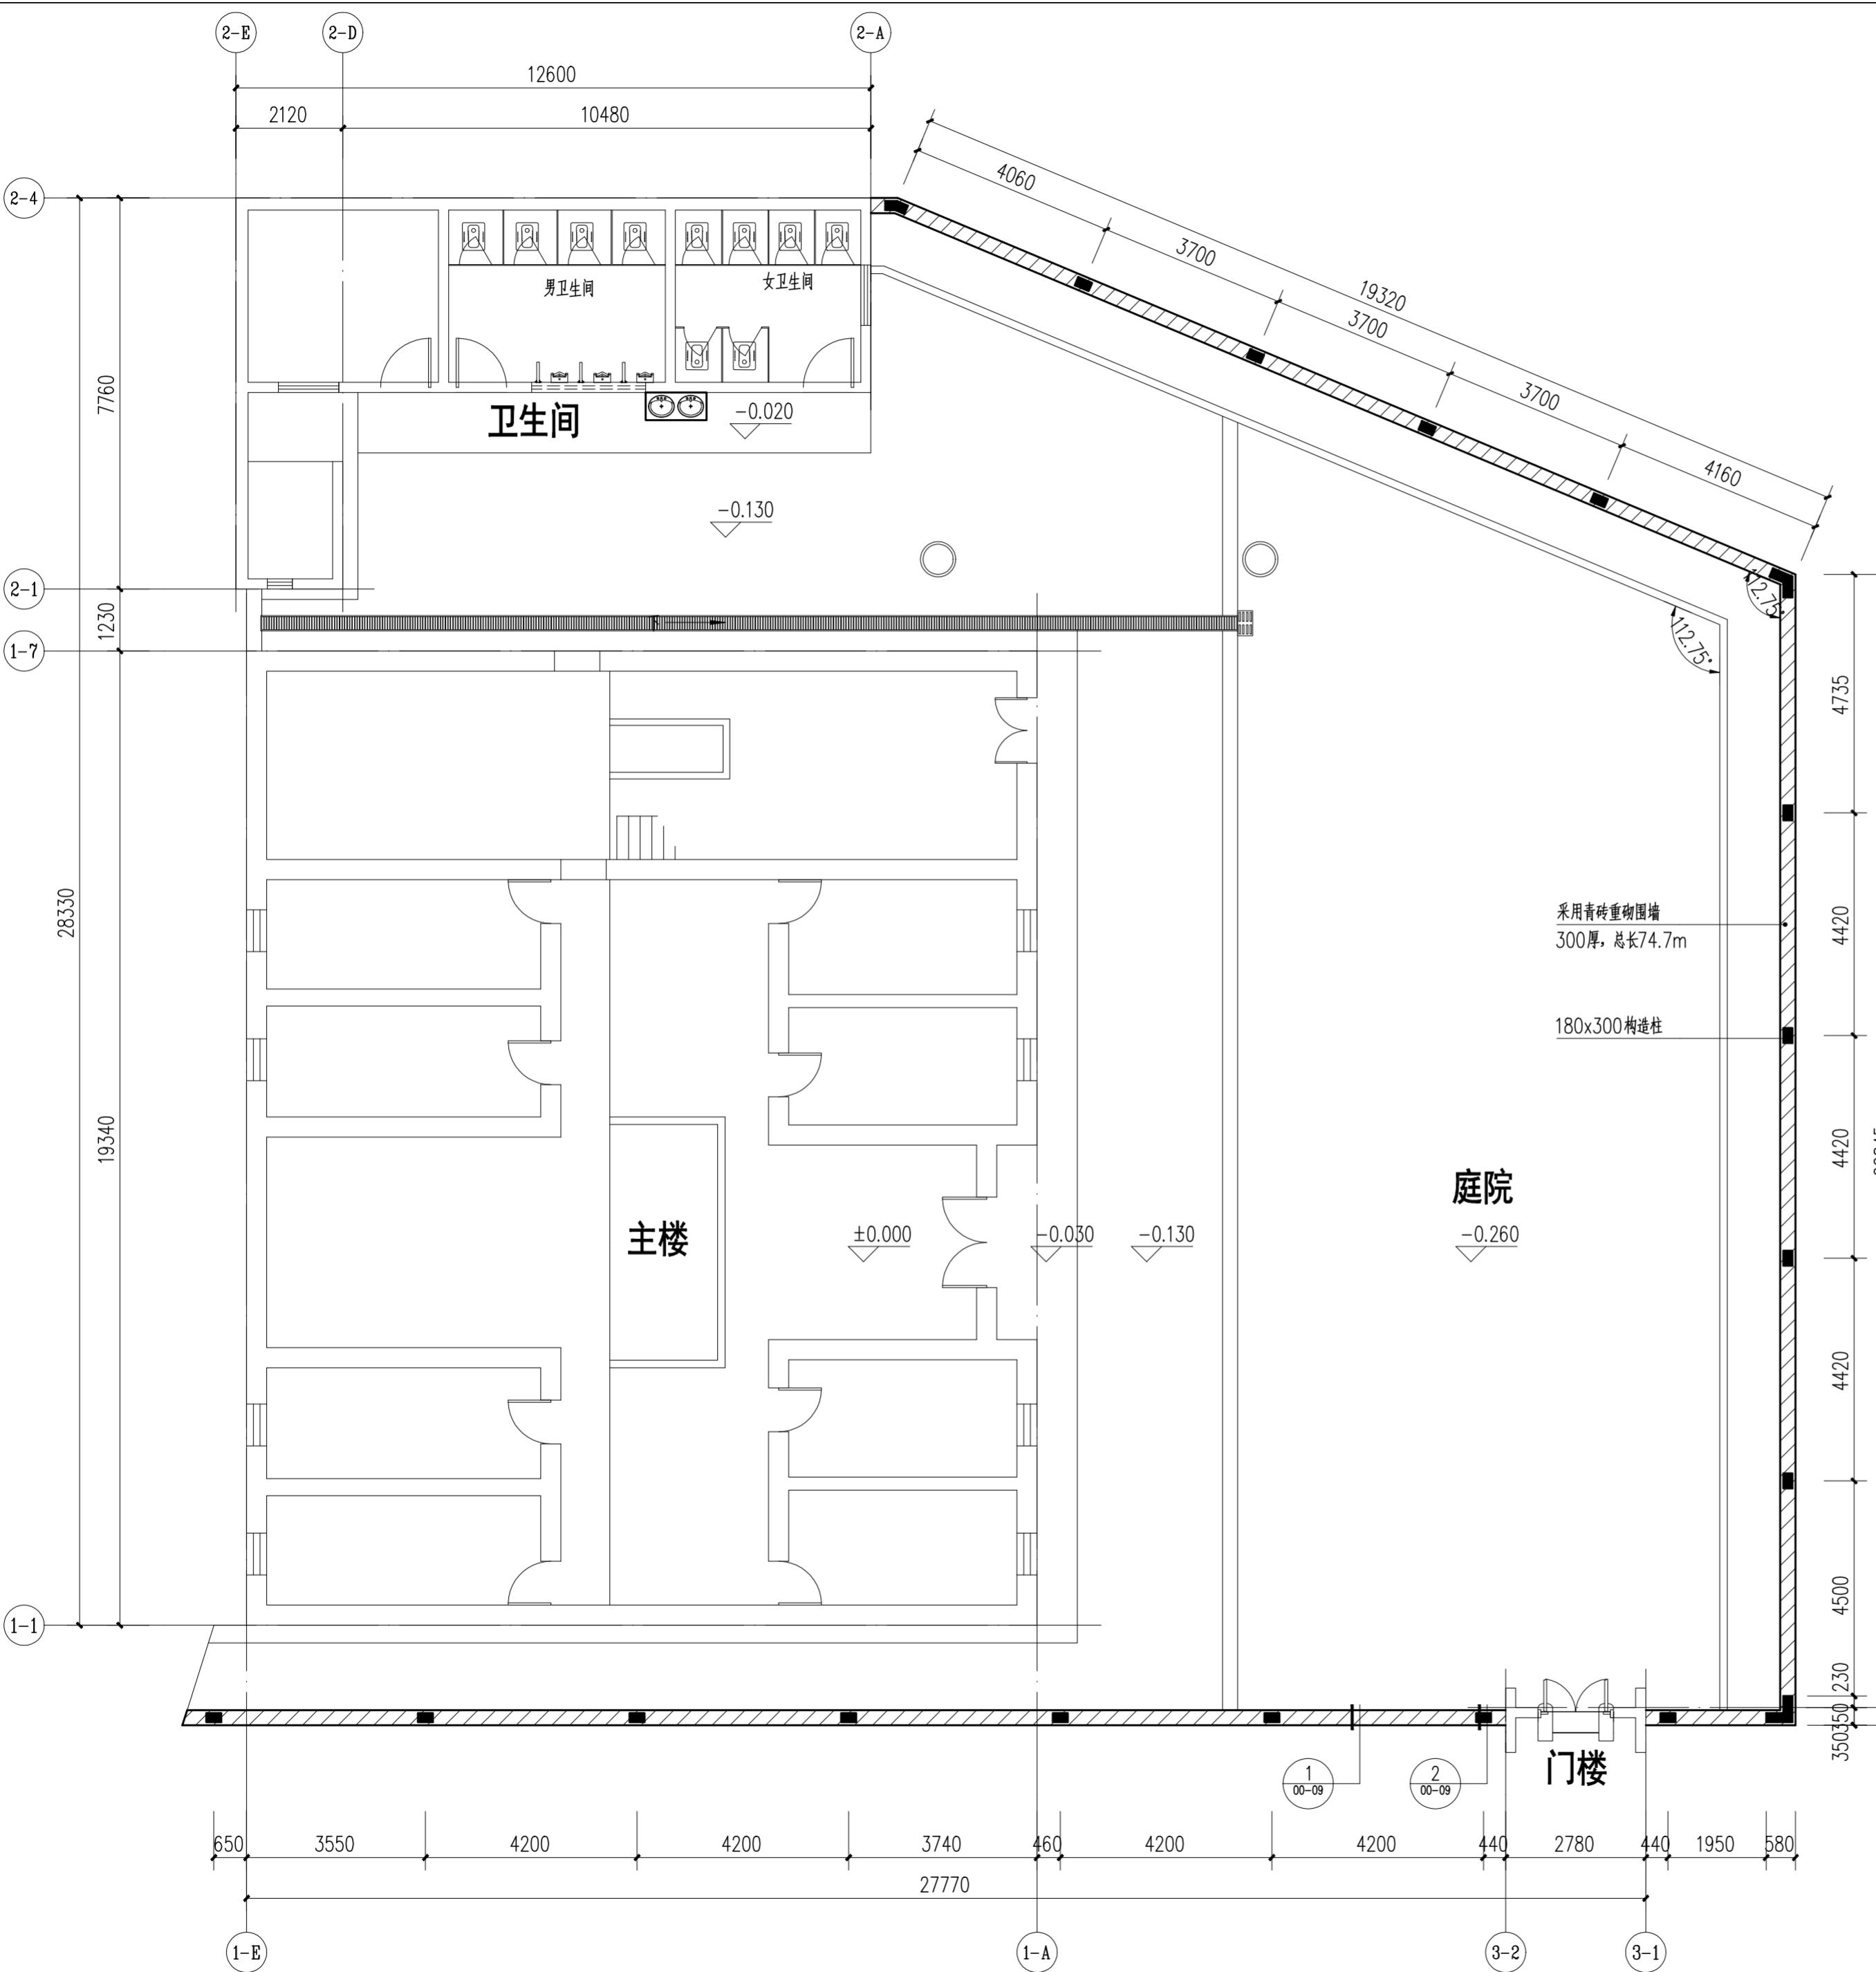

华南理工大学历史环境保护与更新研究所  
广州市明道建筑设计咨询有限公司

审定 CERTIFY	郭 谦	2021.10	图名 DRAWING TITLE	围墙平面图	工程编号 PROJECT NO.	XS-00-04
审核 APPROVE	郭 谦	2021.10			比例 SCALE	1:100
专业负责 DISCIPLINE LEADER	孙 立	2021.10			专业 SPECIES	建筑
校对 CHECKER	孙 立	2021.10			设计阶段 DESIGN STAGE	施工图
设计 DESIGNER	李搏弃	2021.10	工程项目 PROJECT	紫金县苏维埃政府旧址修缮设计	日期 ISSUE DATE	2021.10
制图 DRAWING	郑创杰	2021.10	建设单位 CLIENT	紫金县博物馆	图号 DRAWING NO.	XS-00-04


围墙平面图 1:100

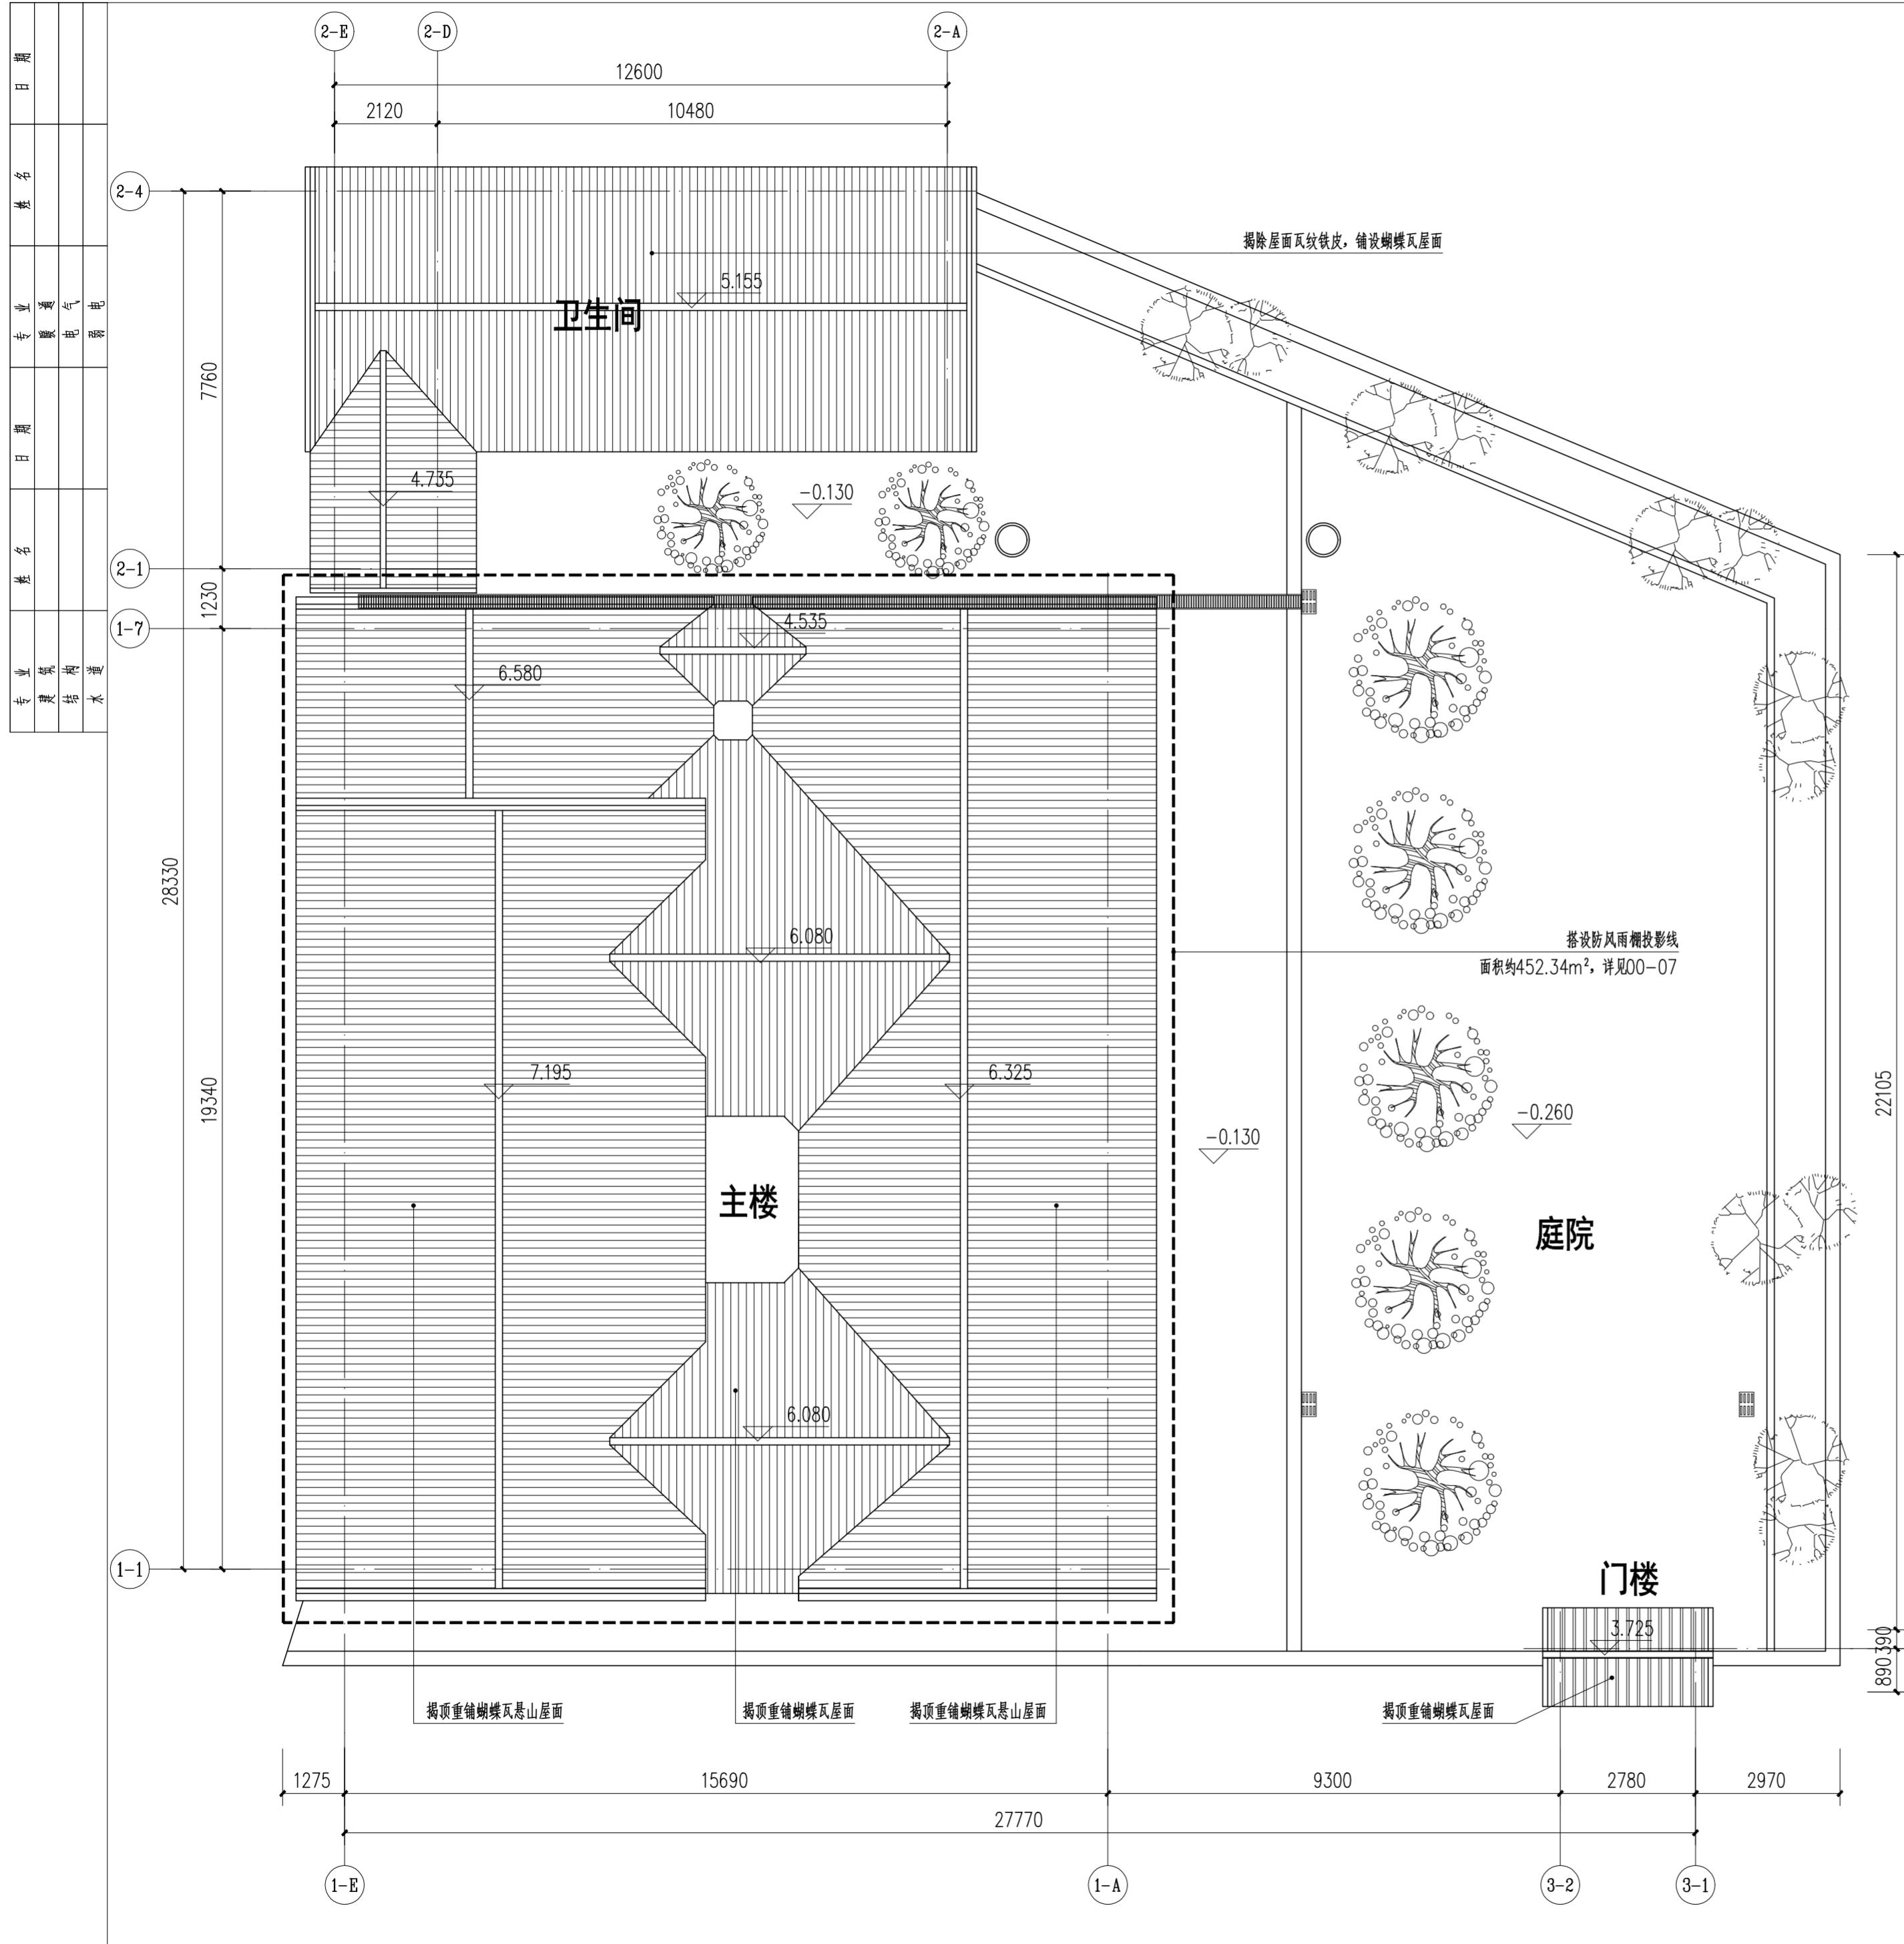

总屋顶平面图 1:100


	华南理工大学历史环境保护与更新研究所 广州市明道建筑设计咨询有限公司	工程编号 PROJECT NO.	XS-00-05
审定 CERTIFY	郭 谦	比例 SCALE	1:100
审核 APPROVE	郭 谦	专业 SPECIES	建筑
专业负责 DISCIPLINE LEADER	孙 立	设计阶段 DESIGN STAGE	施工图
校对 CHECKER	孙 立	项目期 ISSUE DATE	2021.10
设计 DESIGNER	李搏弃	建设单位 CLIENT	紫金县博物馆
制图 DRAWING	郑创杰	图号 DRAWING NO.	XS-00-05

专业	基 名	日期
电气		
暖通		
给水		
排水		

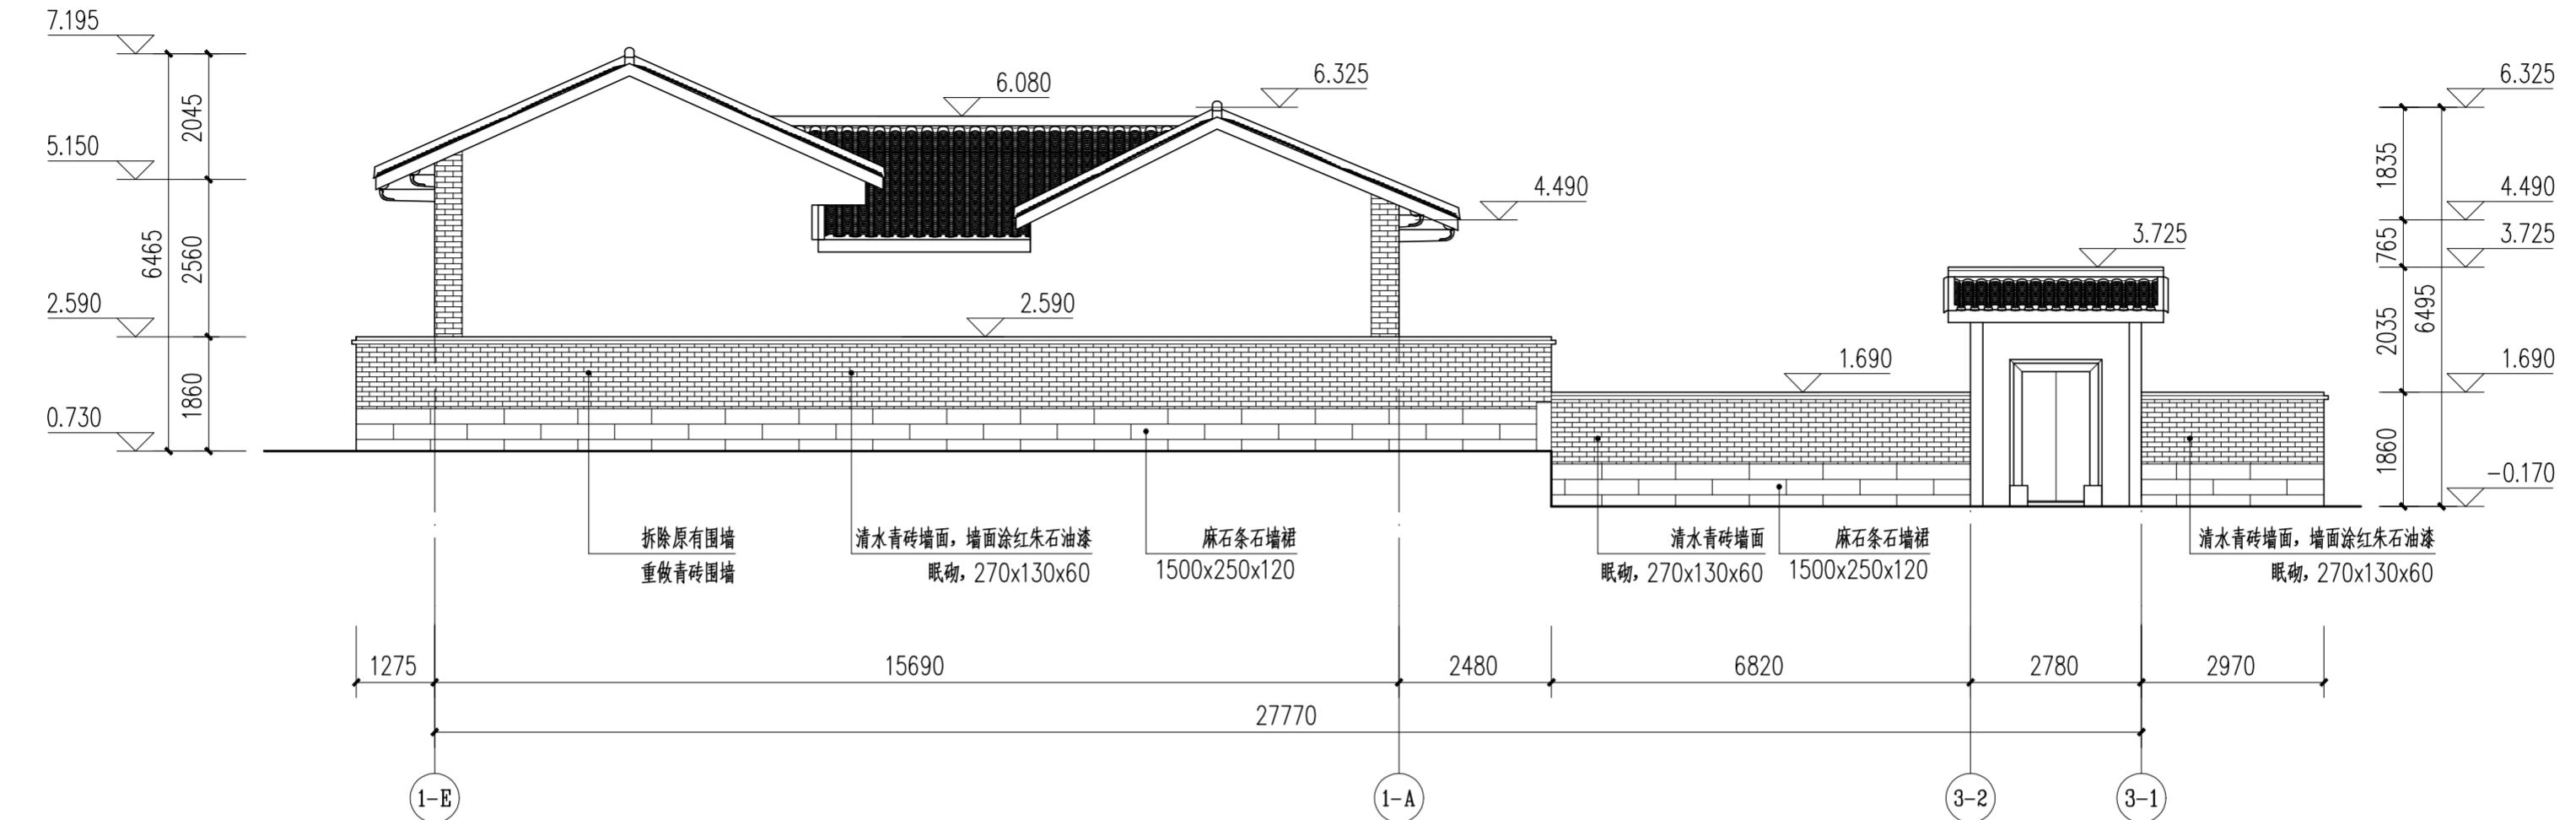

	华南理工大学历史环境保护与更新研究所 广州市明道建筑设计咨询有限公司
审定 CERTIFY	郭 谦
审核 APPROVE	郭 谦
专业负责 DISCIPLINE LEADER	孙 立
校对 CHECKER	孙 立
设计 DESIGNER	李搏弈
制图 DRAWING	郑创杰
图名 DRAWING TITLE	总正面图 总侧面图
工程编号 PROJECT NO.	XS-00-06
比例 SCALE	1:100
专业 SPECIES	建筑
设计阶段 DESIGN STAGE	施工图
项目名称 PROJECT	紫金县苏维埃政府旧址修缮设计
建设单位 CLIENT	紫金县博物馆
日期 ISSUE DATE	2021.10
图号 DRAWING NO.	XS-00-06

专业	基 名	日 期	专 业	基 名	日 期
建 筑			施 工		
结 构			装 饰		
水 道			电 气		
管 道			弱 电		
水 道			弱 电		

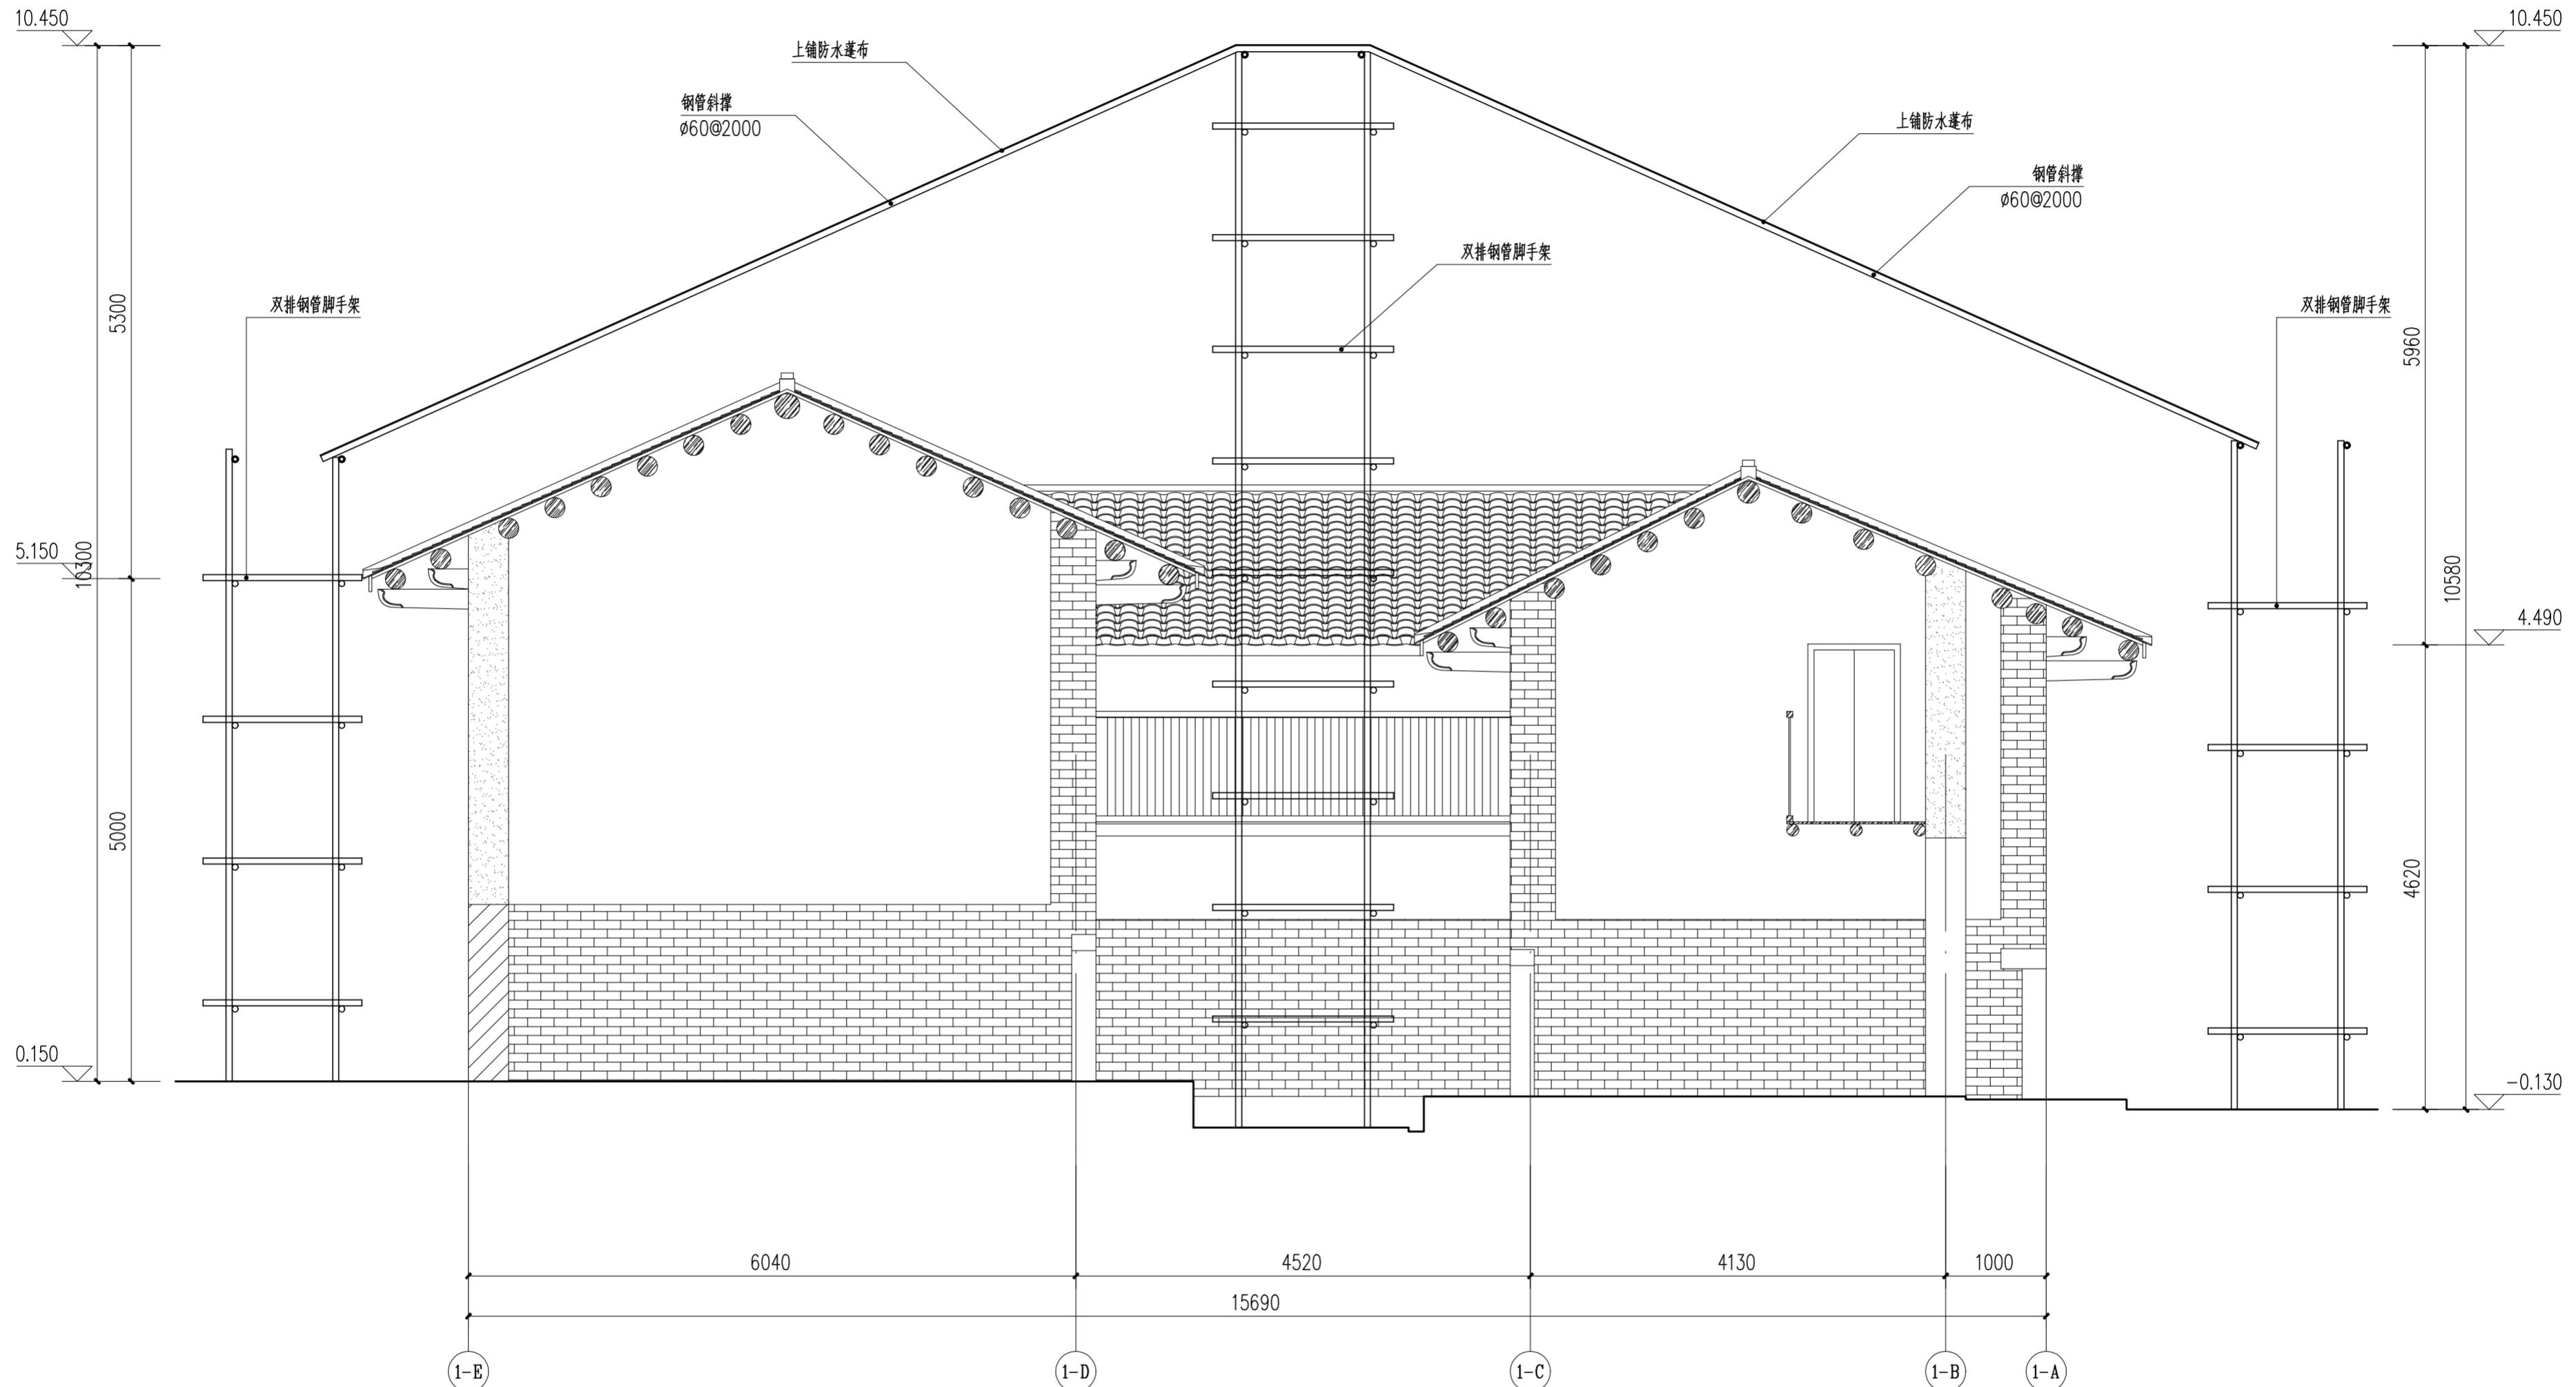








风雨棚搭设样式示意图 1:50

注：1、主楼范围采用钢管支架搭设防风雨棚。  
2、风雨棚搭设面积452.34m<sup>2</sup>。


审定 CERTIFY		郭 谦	2021.10	图名 DRAWING TITLE 风雨棚搭设样式示意图	工程编号 PROJECT NO.	
审核 APPROVE		郭 谦	2021.10		比例 SCALE	
专业负责 DISCIPLINE LEADER		孙 立	2021.10		专业 SPECIES	
校对 CHECKER		孙 立	2021.10		设计阶段 DESIGN STAGE	
设计 DESIGNER		李搏弃	2021.10		施工图	
制图 DRAWING		郑创杰	2021.10		日期 ISSUE DATE	
				建设单位 CLIENT		
				图号 DRAWING NO.		
				XS-00-07		

华南理工大学历史环境保护与更新研究所  
广州市明道建筑设计咨询有限公司

专业	日期

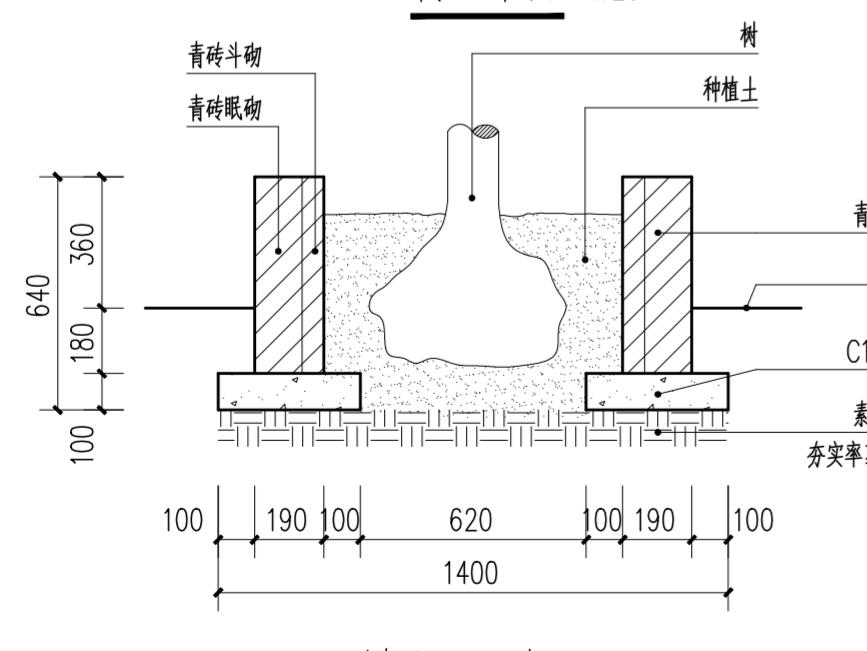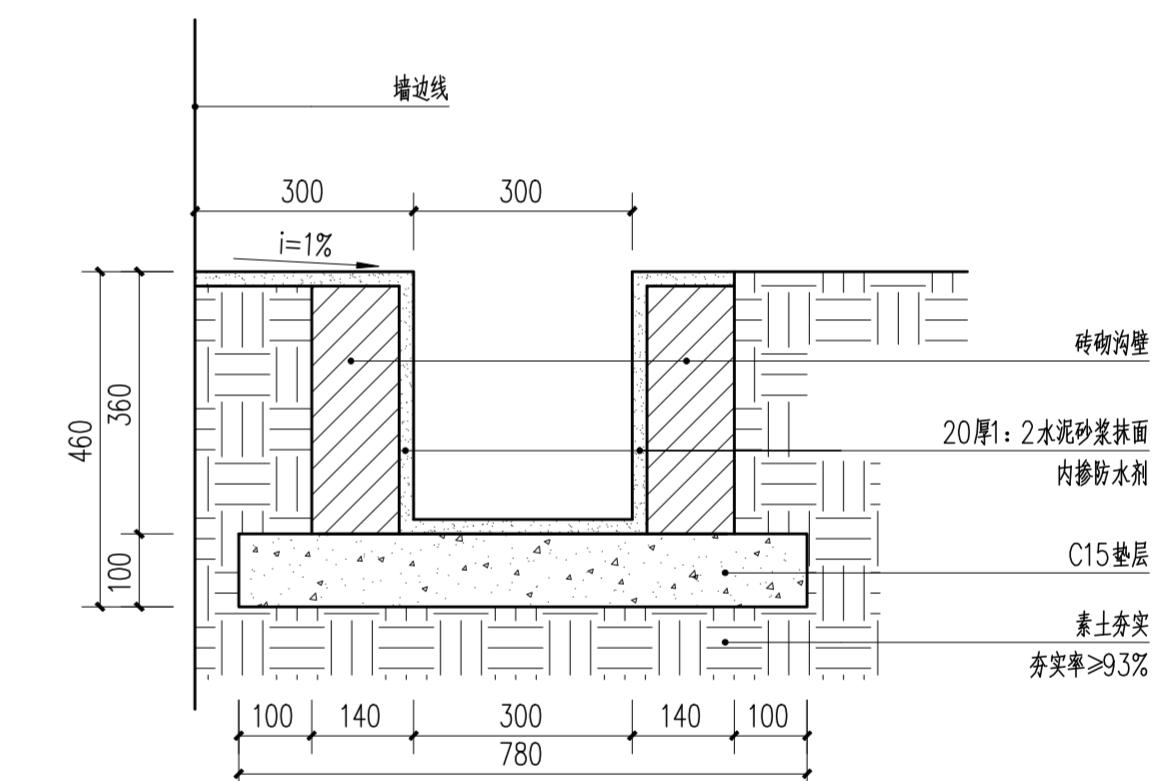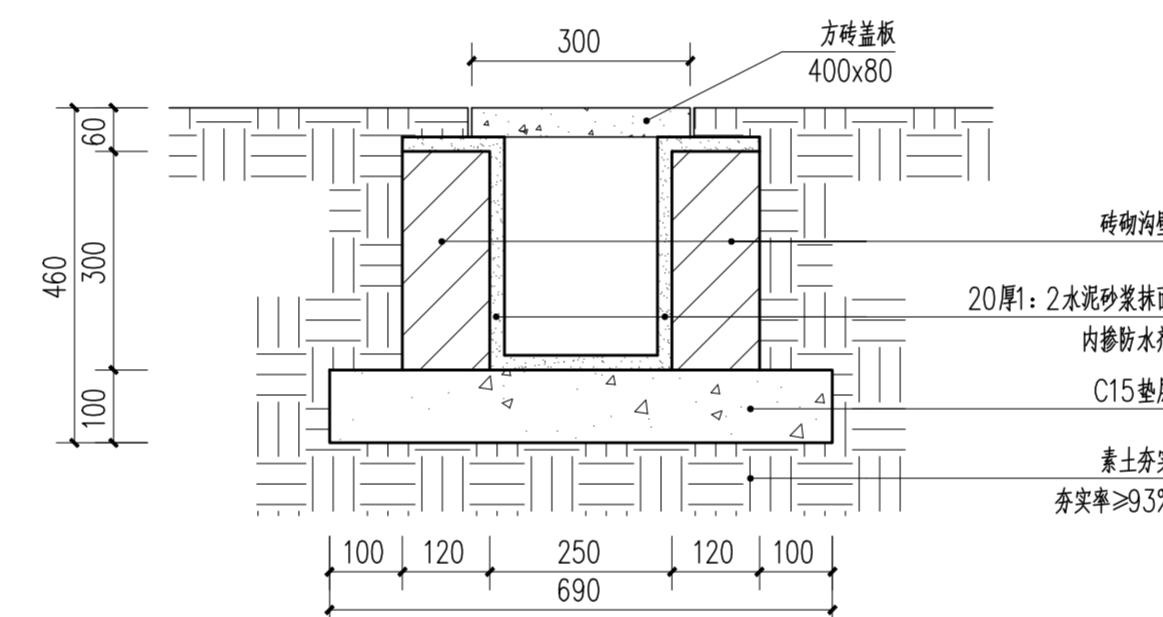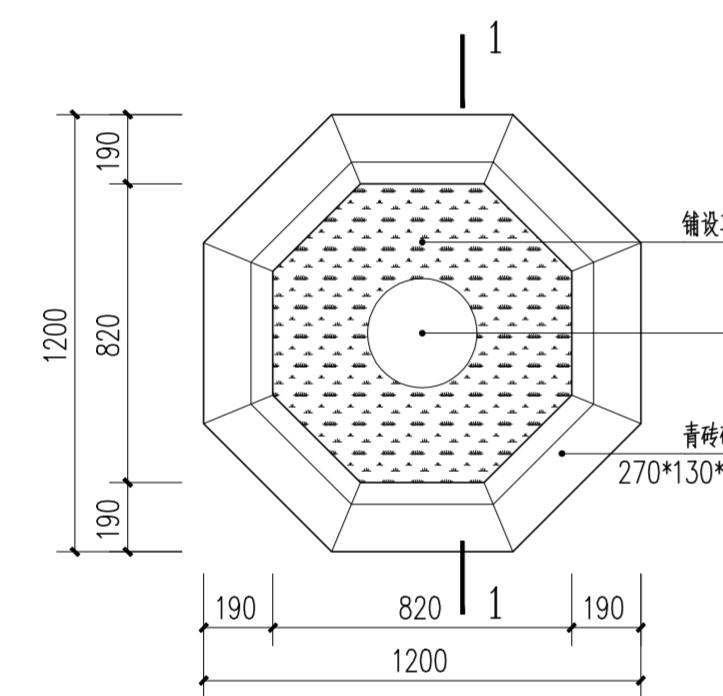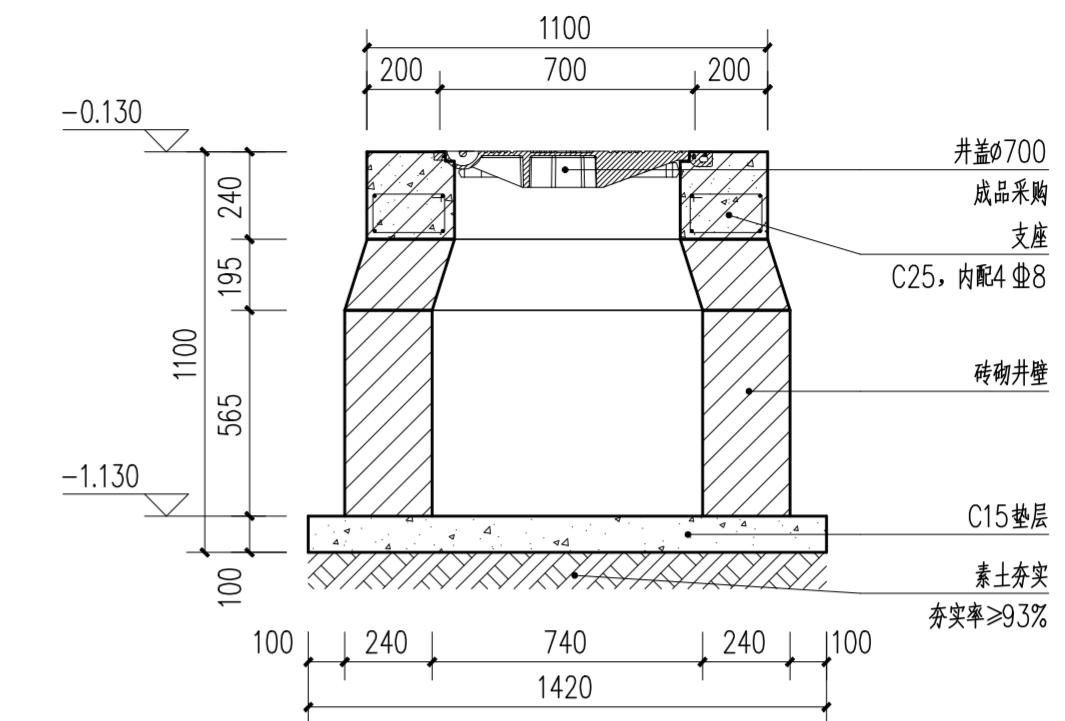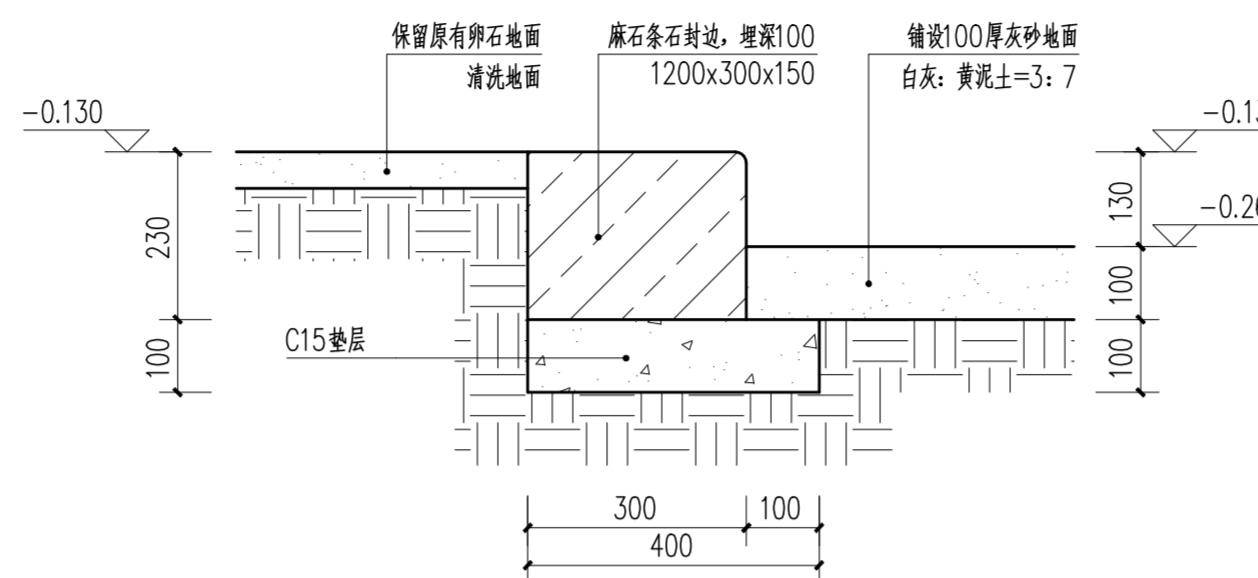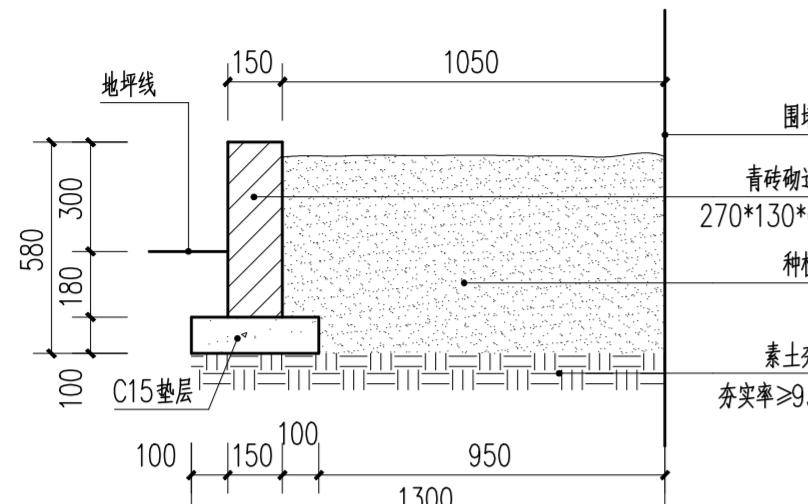


4 树池大样图 1:20  
注:共7处。

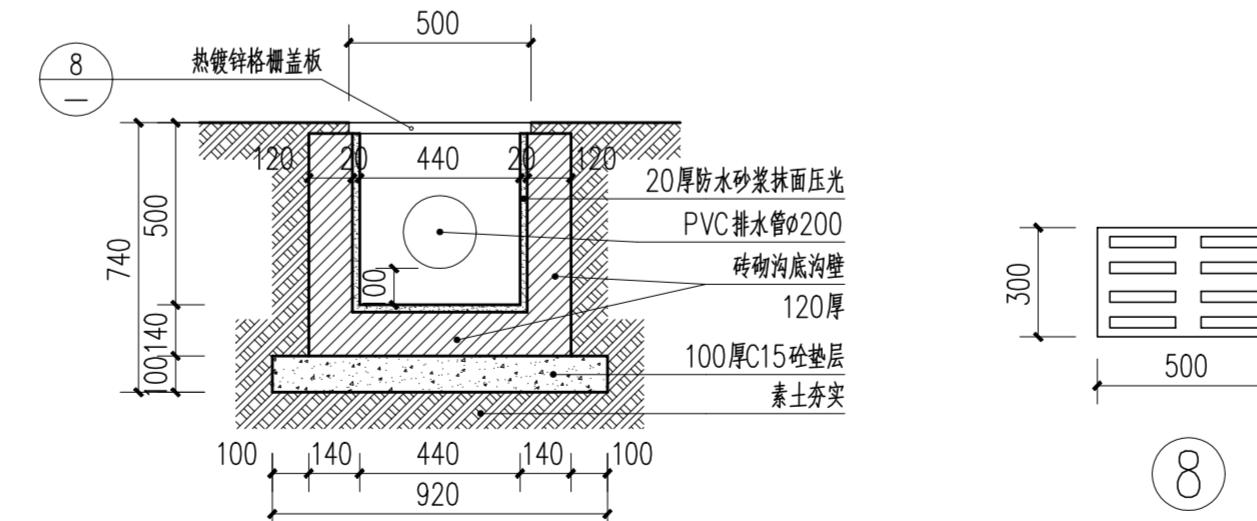

	华南理工大学历史环境保护与更新研究所 广州市明道建筑设计咨询有限公司
审定 CERTIFY	郭谦
审核 APPROVE	郭谦
专业负责 DISCIPLINE LEADER	孙立
校对 CHECKER	孙立
设计 DESIGNER	李搏弃
制图 DRAWING	郑创杰
图名 DRAWING TITLE	大样图一
工程编号 PROJECT NO.	1:20
比例 SCALE	建筑
专业 SPECIES	设计阶段 DESIGN STAGE
设计阶段 DESIGN STAGE	施工图
日期 ISSUE DATE	2021.10
建设单位 CLIENT	紫金县博物馆
图号 DRAWING NO.	XS-00-08

专业	基 名	日 期	基 名	日 期
墙体	墙身		墙体	
抹灰	保温		抹灰	
挂网	电气		挂网	
水道	弱电		水道	

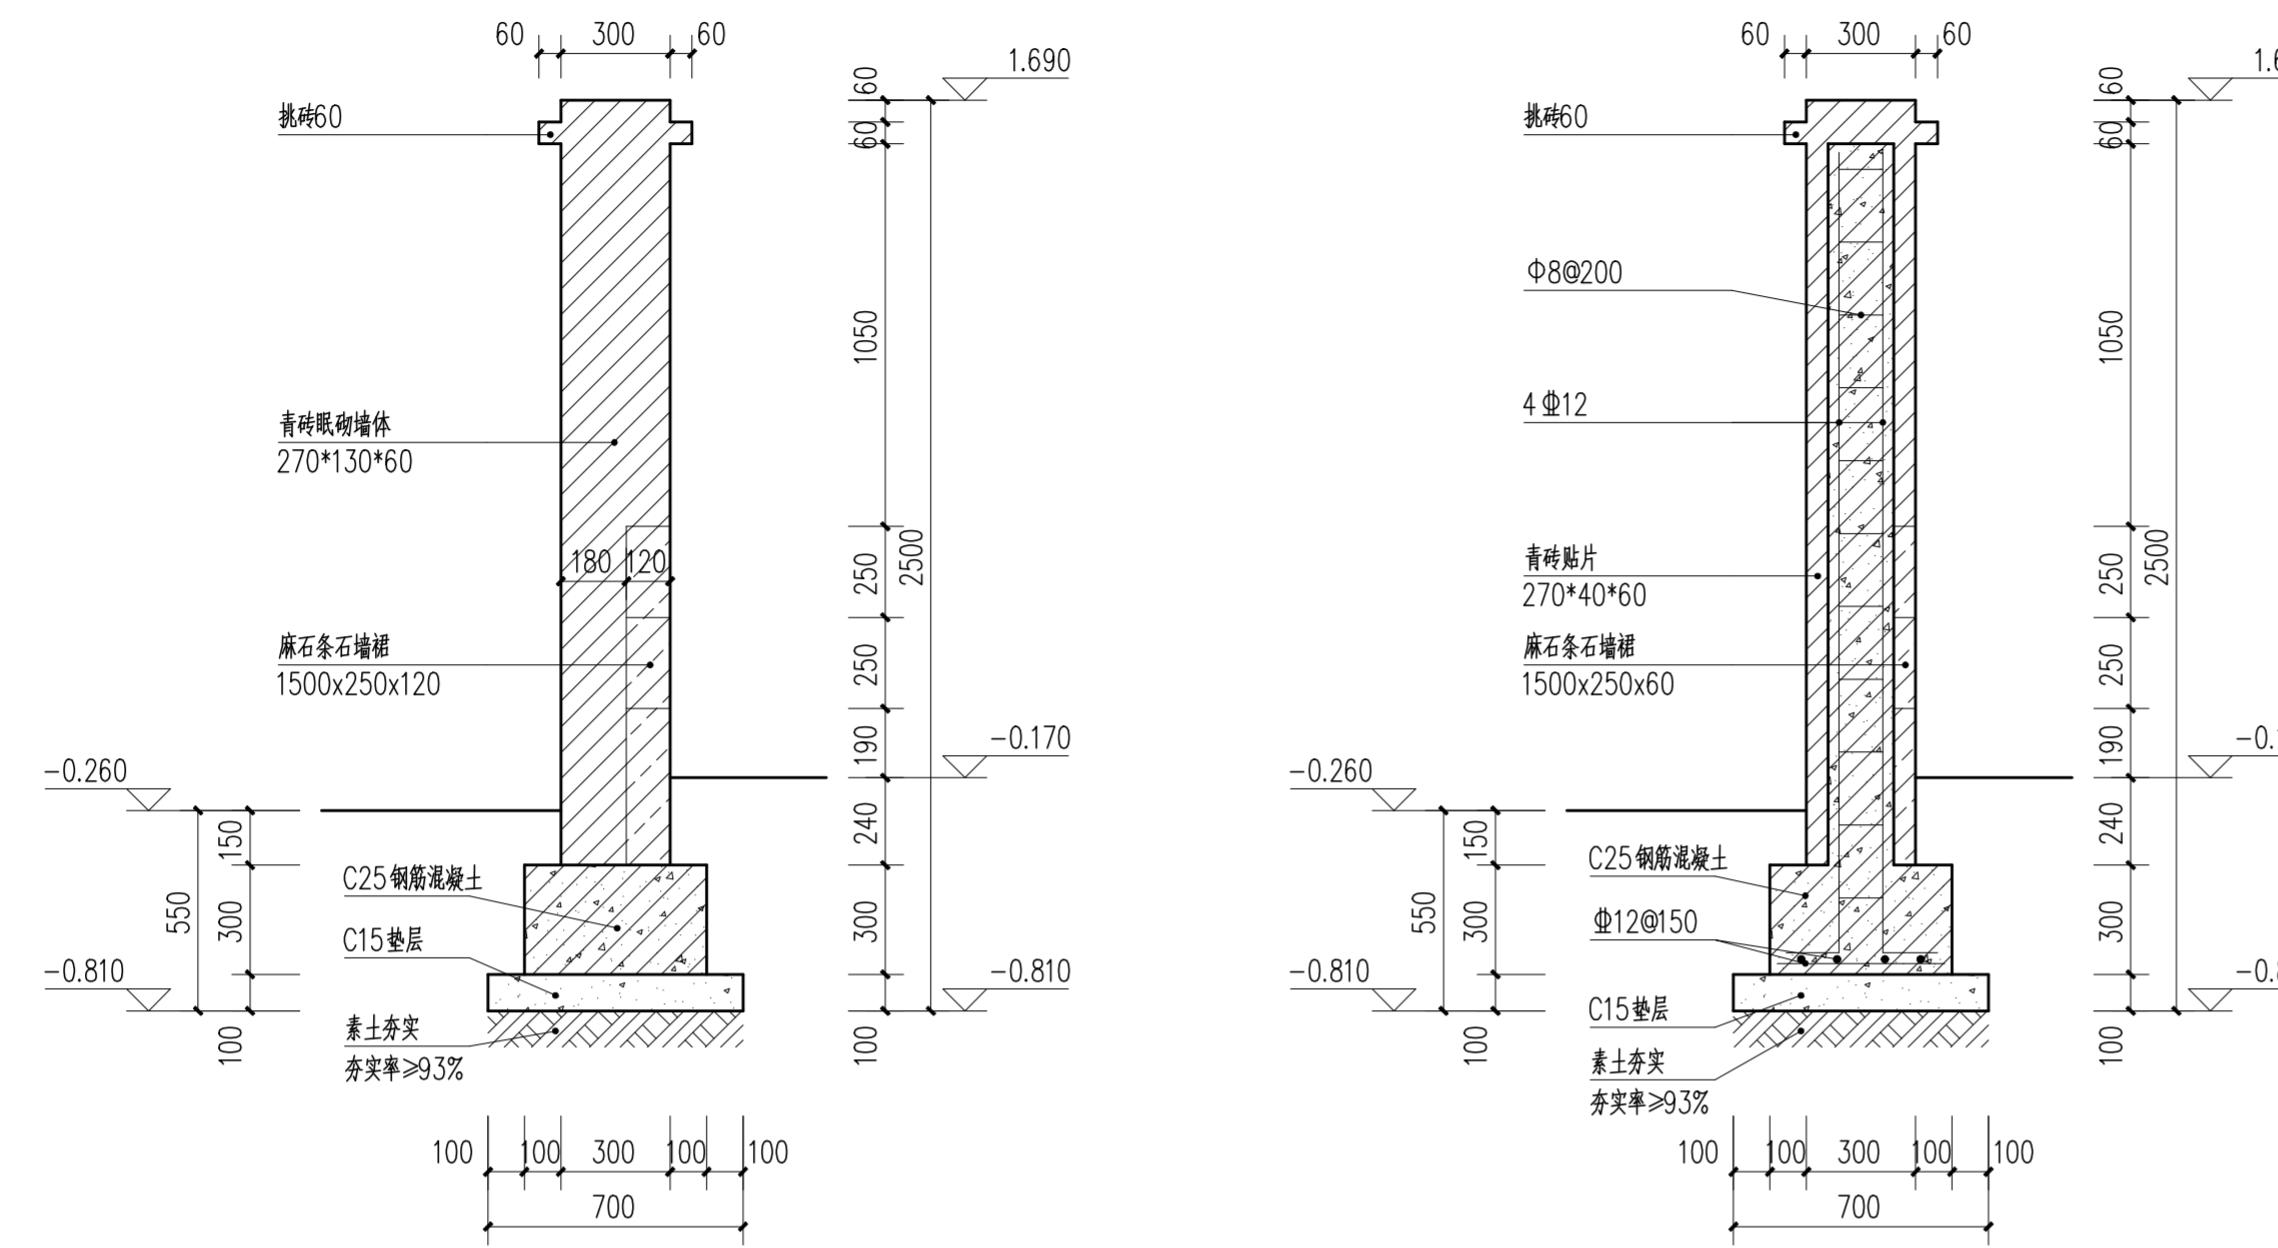

① 围墙断面大样图 1:20


注: 围墙高度随院外地面变化, 保持围墙高于院外地面1860mm。

② 围墙基础配筋图 1:20

注: 围墙高度随院外地面变化, 保持围墙高于院外地面1860mm。

审定 CERTIFY		郭 谦	2021.10	图名 DRAWING TITLE	大样图二	工程编号 PROJECT NO.	
审核 APPROVE		郭 谦	2021.10			比例 SCALE	
专业负责 DISCIPLINE LEADER		孙 立	2021.10	专业 SPECIES		建筑	
校对 CHECKER		孙 立	2021.10	设计阶段 DESIGN STAGE		施工图	
设计 DESIGNER		李搏弃	2021.10	项目名称 PROJECT		紫金县苏维埃政府旧址修缮设计	
制图 DRAWING		郑创杰	2021.10	建设单位 CLIENT		紫金县博物馆	
				图号 DRAWING NO.		XS-00-09	


专业	基 名	日 期
专业	基 名	日 期
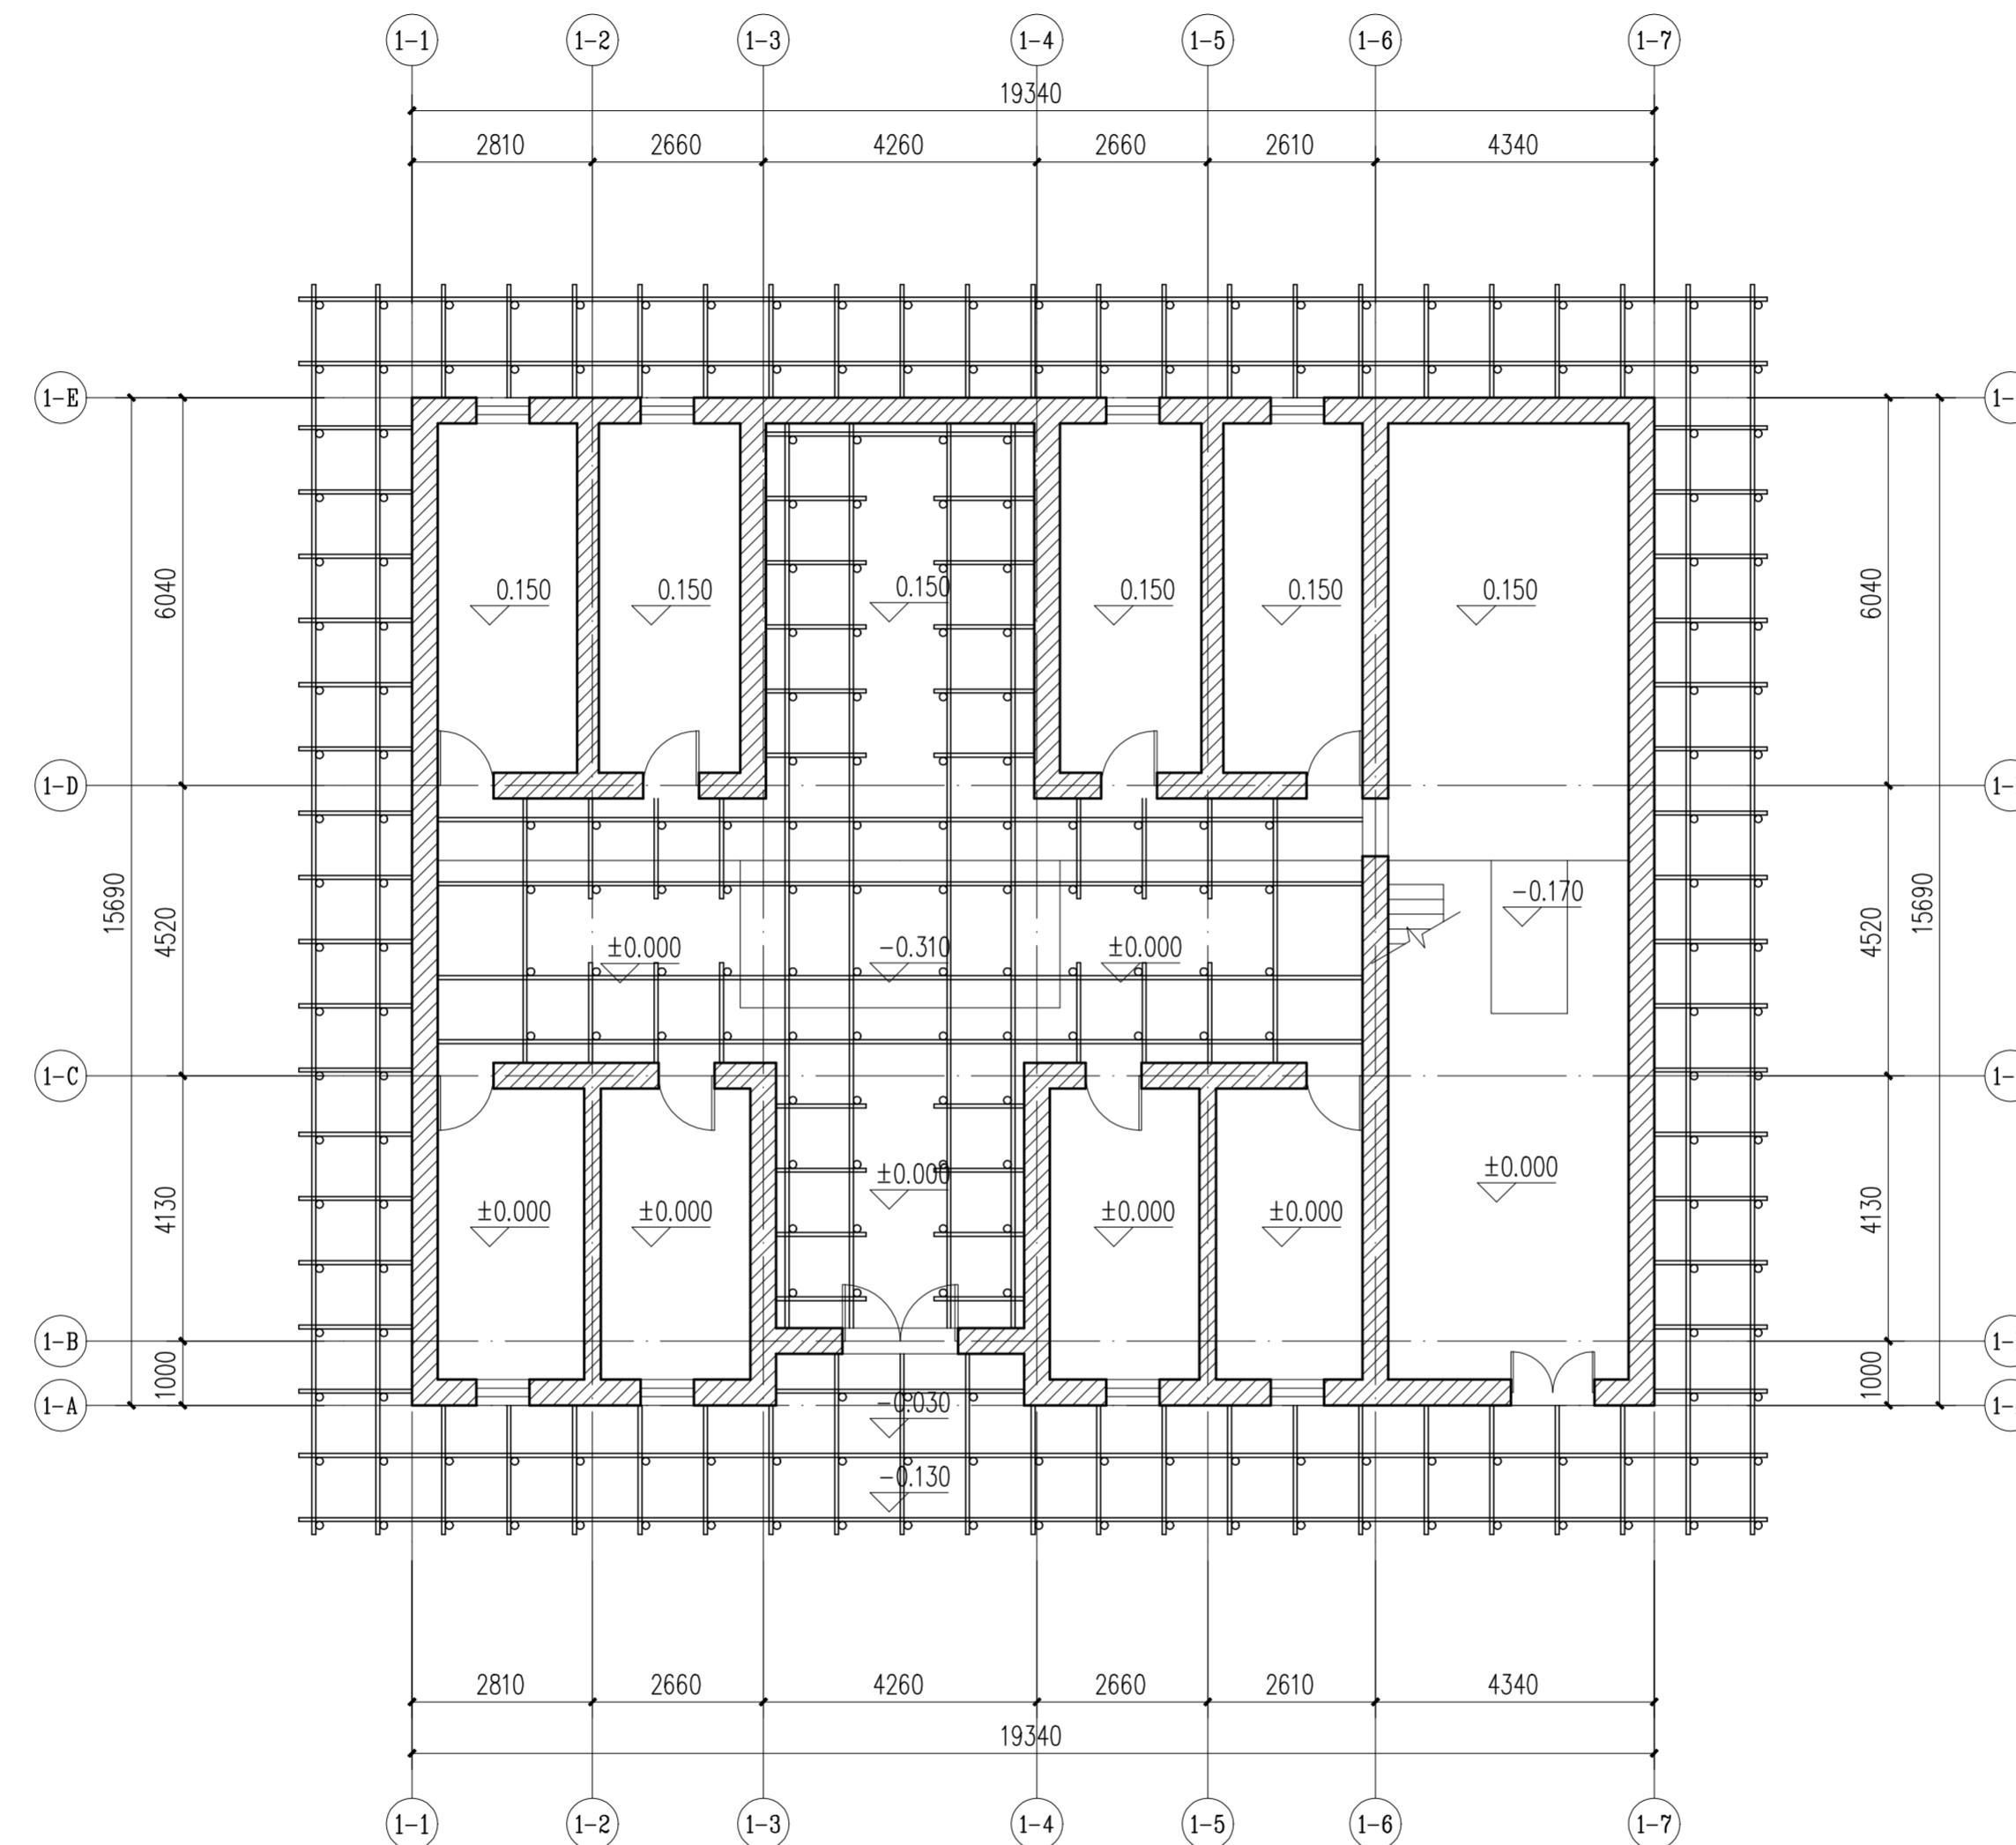


墙体临时支撑平面图 1:100

注: 1、建筑外围搭设钢管支撑; Ø60。  
钢管间距1000x1000mm; 距墙500mm。  
2、室内局部墙体需搭设支撑(具体位置见本图); 采用Ø60搭设;  
钢管间距为1000x1000mm, 距墙200~300mm。

审定 CERTIFY	郭 谦	2021.10	图名 DRAWING TITLE	墙体临时支撑平面图	工程编号 PROJECT NO.	XS-01-01
审核 APPROVE	郭 谦	2021.10			比例 SCALE	1:100
专业负责 DISCIPLINE LEADER	孙 立	2021.10			专业 SPECIES	建筑
校对 CHECKER	孙 立	2021.10			设计阶段 DESIGN STAGE	施工图
设计 DESIGNER	李搏弃	2021.10	工程项目 PROJECT	紫金县苏维埃政府旧址修缮设计	日期 ISSUE DATE	2021.10
制图 DRAWING	郑创杰	2021.10	建设单位 CLIENT	紫金县博物馆	图号 DRAWING NO.	XS-01-01

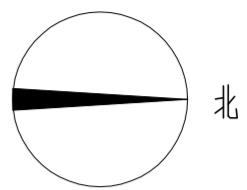


专业	基 名	基 期
电气	暖通	
给水	电气	
排水	弱电	

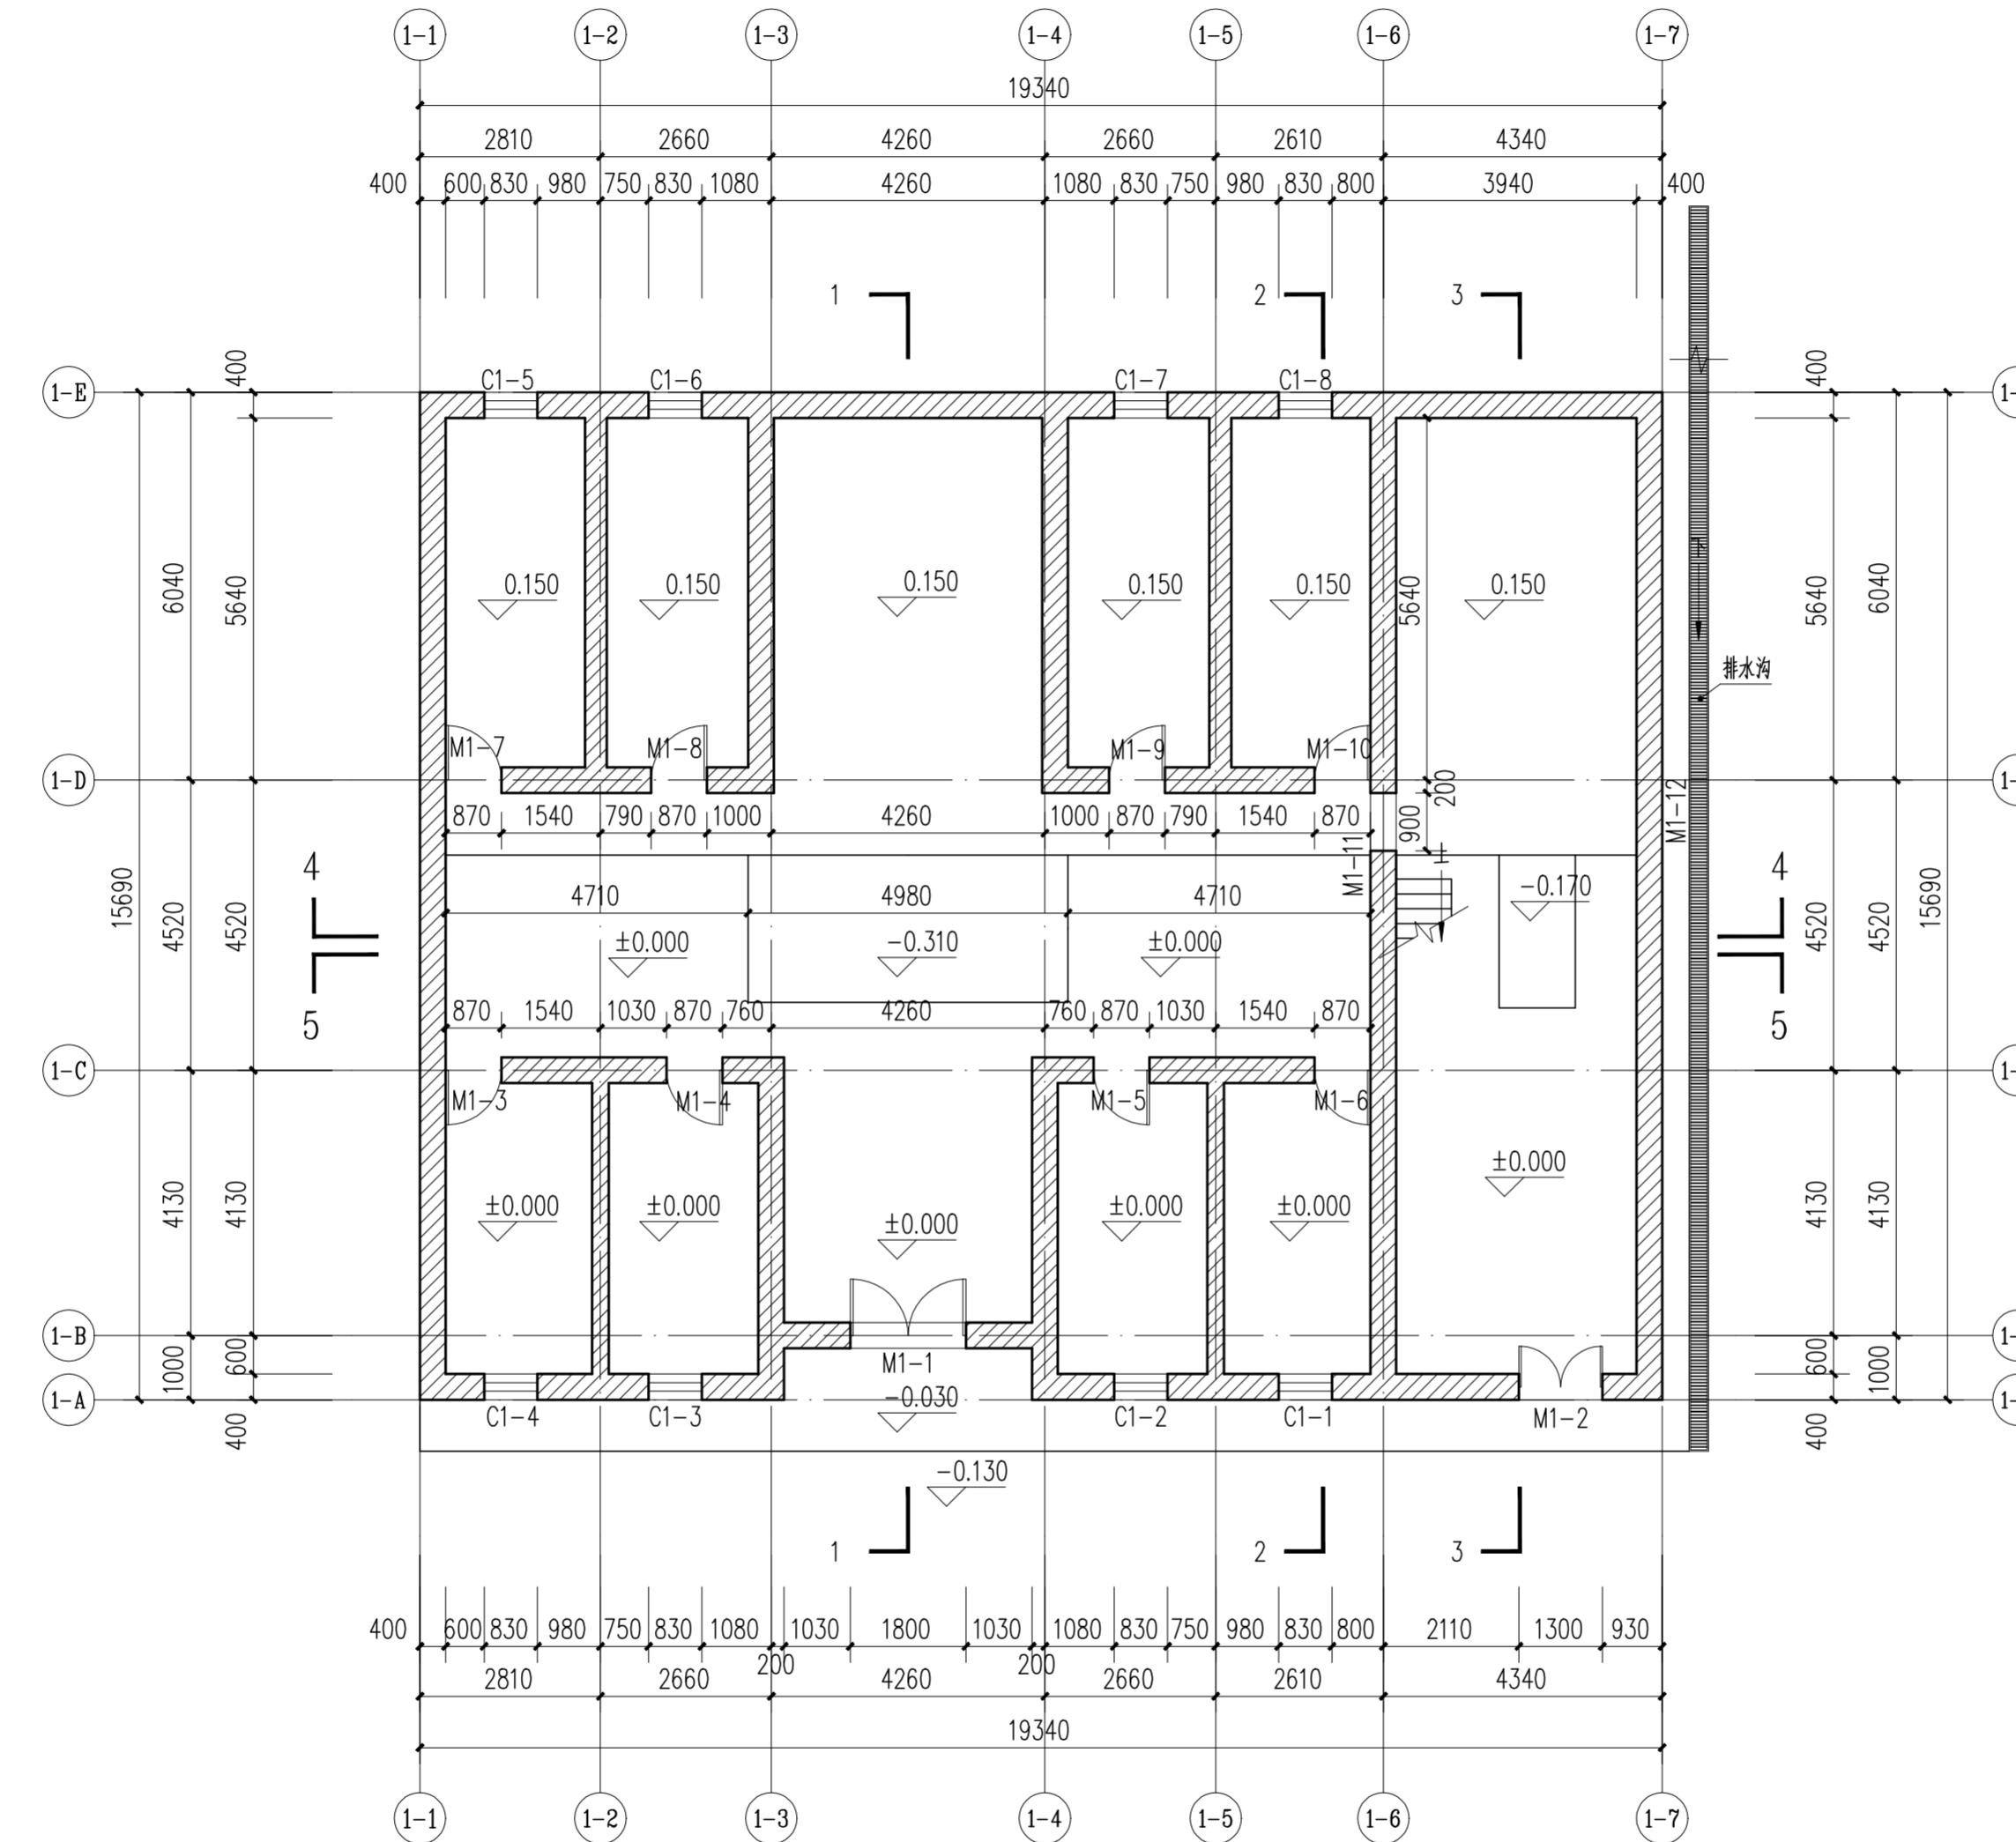

主楼首层平面图 1:100

		华南理工大学历史环境保护与更新研究所 广州市明道建筑设计咨询有限公司	
审定 CERTIFY	郭 谦	图名 DRAWING TITLE	主楼首层平面图
审核 APPROVE	郭 谦	比例 SCALE	1:100
专业负责 DISCIPLINE LEADER	孙 立	专业 SPECIES	建筑
校对 CHECKER	孙 立	设计阶段 DESIGN STAGE	施工图
设计 DESIGNER	李搏弈	工程项目 PROJECT	紫金县苏维埃政府旧址修缮设计
制图 DRAWING	郑创杰	建设单位 CLIENT	紫金县博物馆
			图号 DRAWING NO.
			XS-01-02

专业	日期

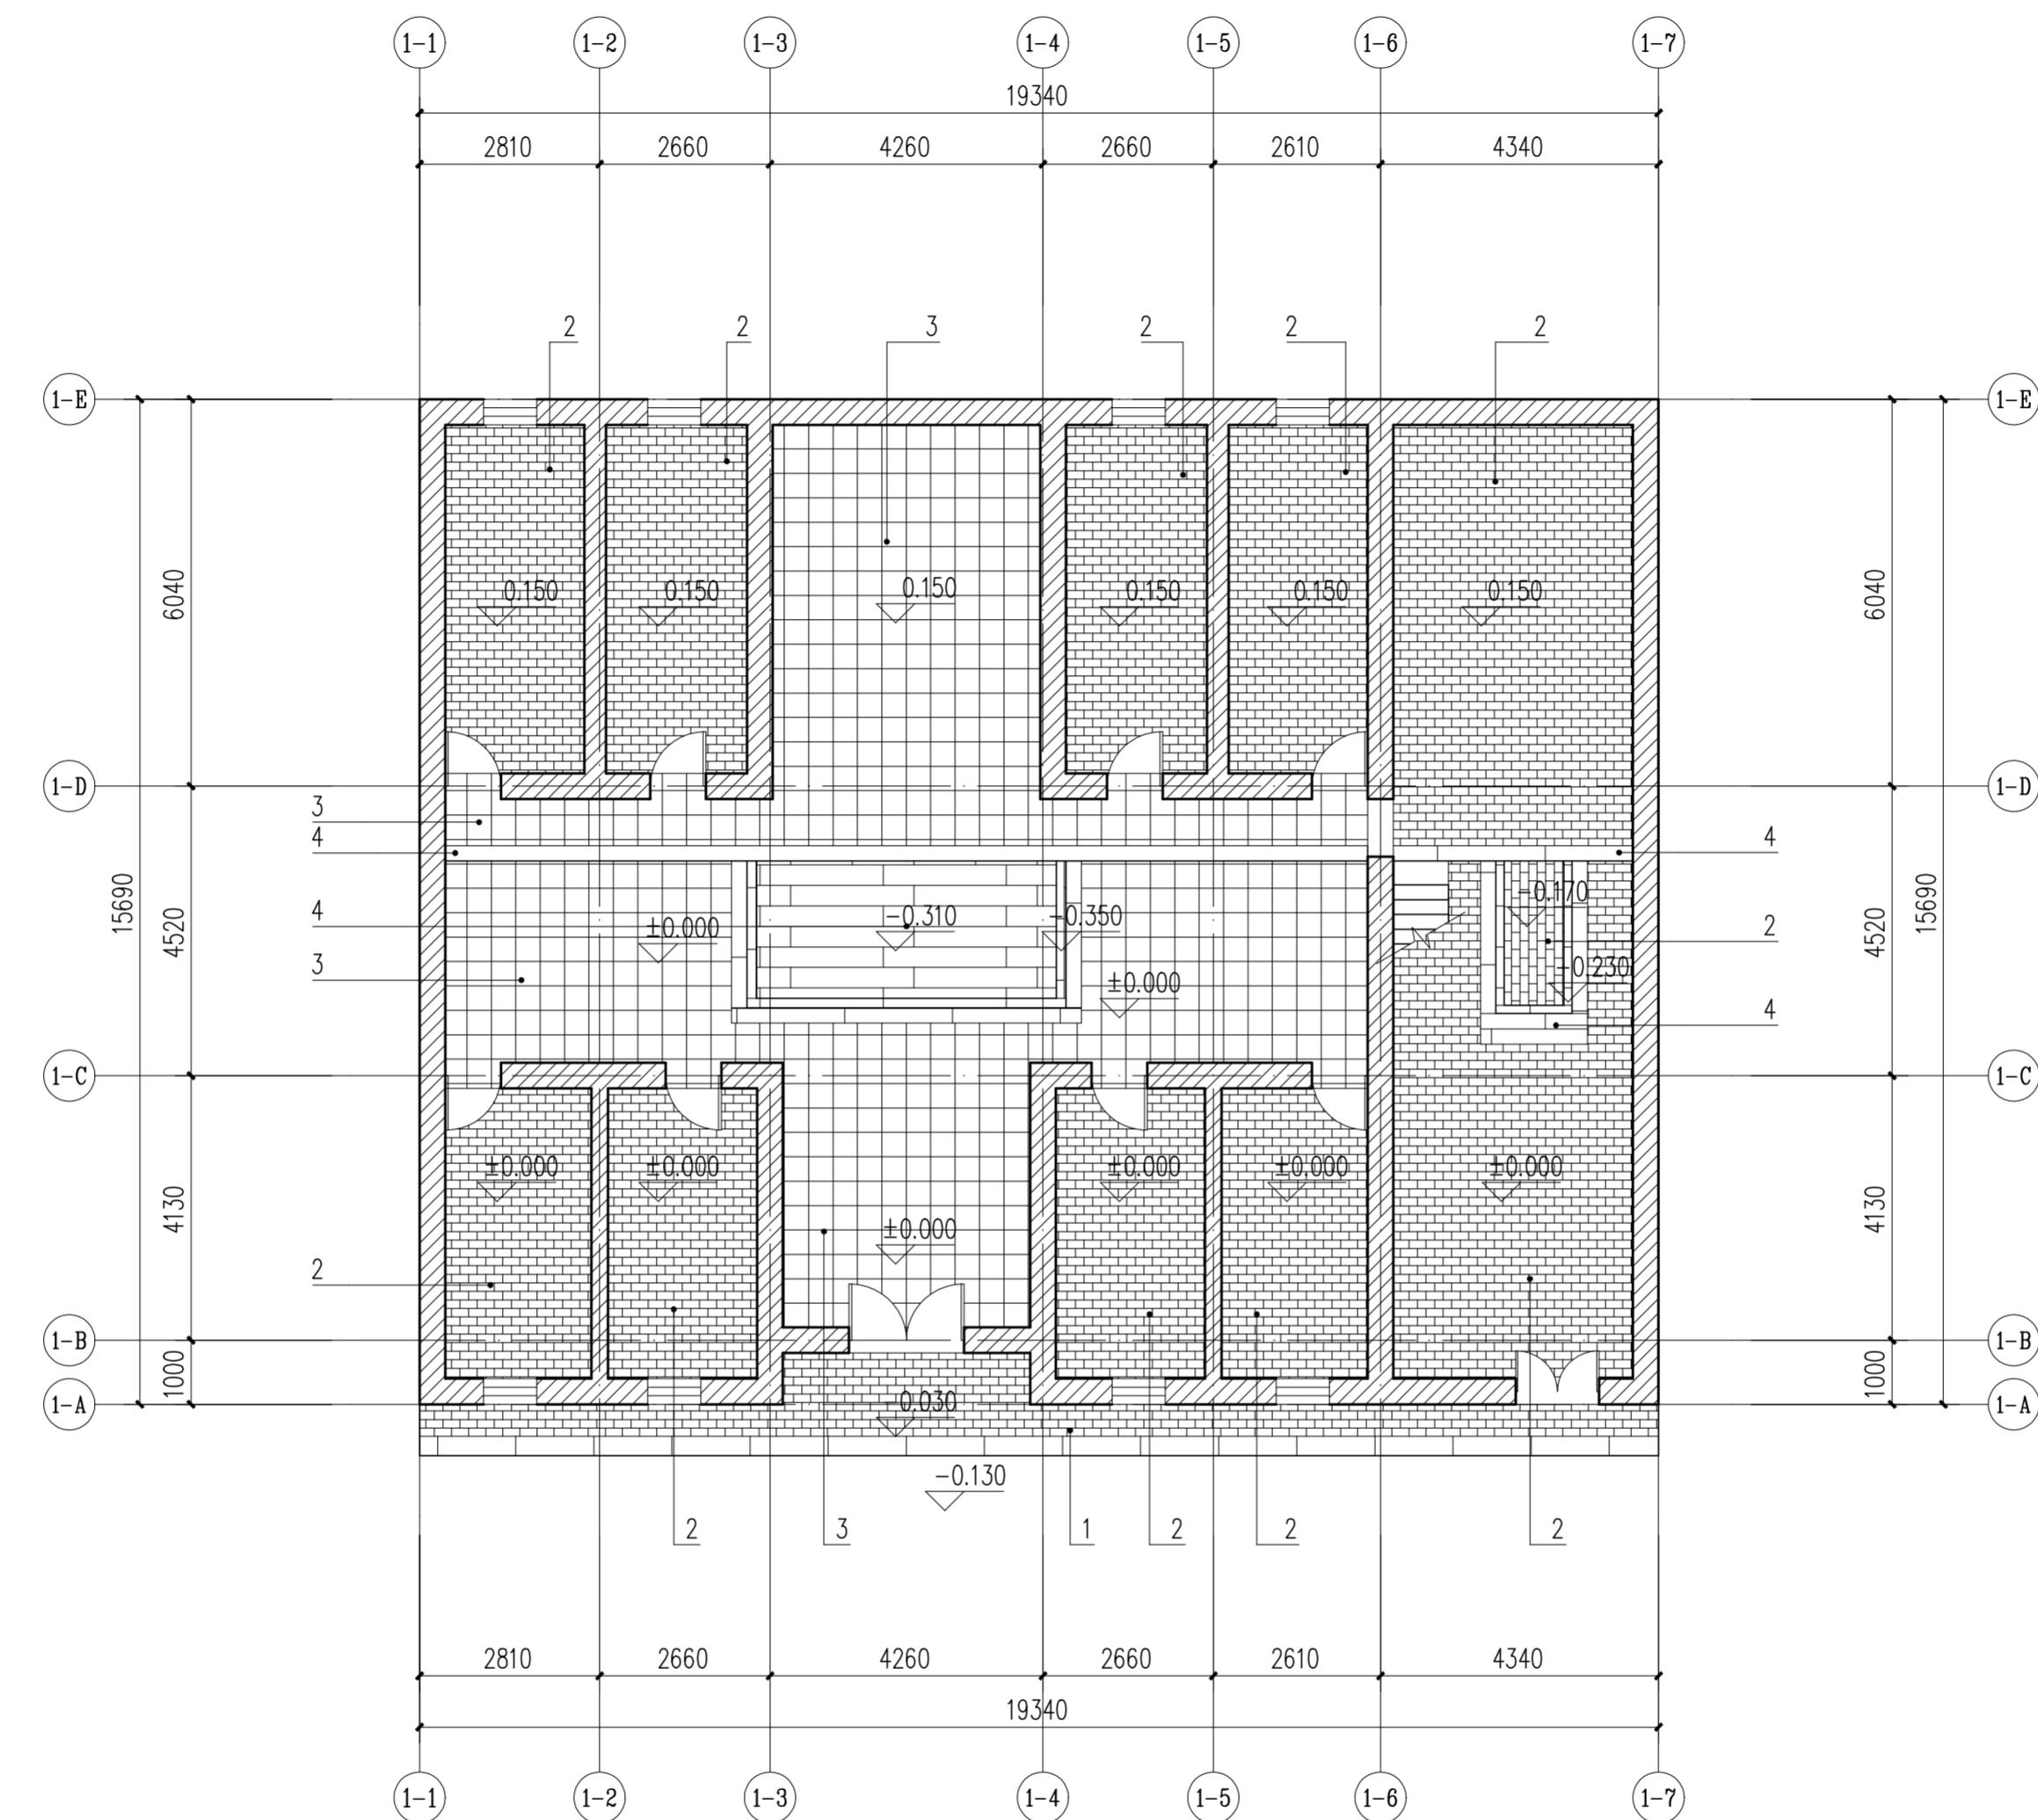

主楼首层平面铺装图 1:100


地面铺装统计表					
编号	名称	图例	材料	工程量	修缮措施
1	1200*300*100 错缝条石		麻石条石	12.7m <sup>2</sup>	拆除青砖地面，使用麻石条石重新修砌地面。
2	270*130*60 错缝青砖		青砖	143.4m <sup>2</sup>	清水清洗地面
3	370*370*40 正铺阶砖		红泥阶砖	81.7m <sup>2</sup>	清水清洗地面
4	1500*240*150 条石		麻石条石	5.1m <sup>2</sup>	清水清洗地面，揭开覆盖麻石条石的阶砖，恢复麻石条石



华南理工大学历史环境保护与更新研究所  
广州市明道建筑设计咨询有限公司

审定 CERTIFY	郭 谦	2021.10	图名 DRAWING TITLE	主楼首层平面铺装图	工程编号 PROJECT NO.	XS-01-03
审核 APPROVE	郭 谦	2021.10			比例 SCALE	1:100
专业负责 DISCIPLINE LEADER	孙 立	2021.10			专业 SPECIES	建筑
校对 CHECKER	孙 立	2021.10			设计阶段 DESIGN STAGE	施工图
设计 DESIGNER	李搏弃	2021.10			项目名称 PROJECT	紫金县苏维埃政府旧址修缮设计
制图 DRAWING	郑创杰	2021.10			建设单位 CLIENT	紫金县博物馆
					图号 DRAWING NO.	XS-01-03


专业	基名	日期	专业	基名	日期
专 业 建 筑 结 构	结 构		专 业 建 筑 结 构	结 构	
水 电 气 管 道	电 气 管 道		水 电 气 管 道	电 气 管 道	
水 电 气 管 道	电 气 管 道		水 电 气 管 道	电 气 管 道	

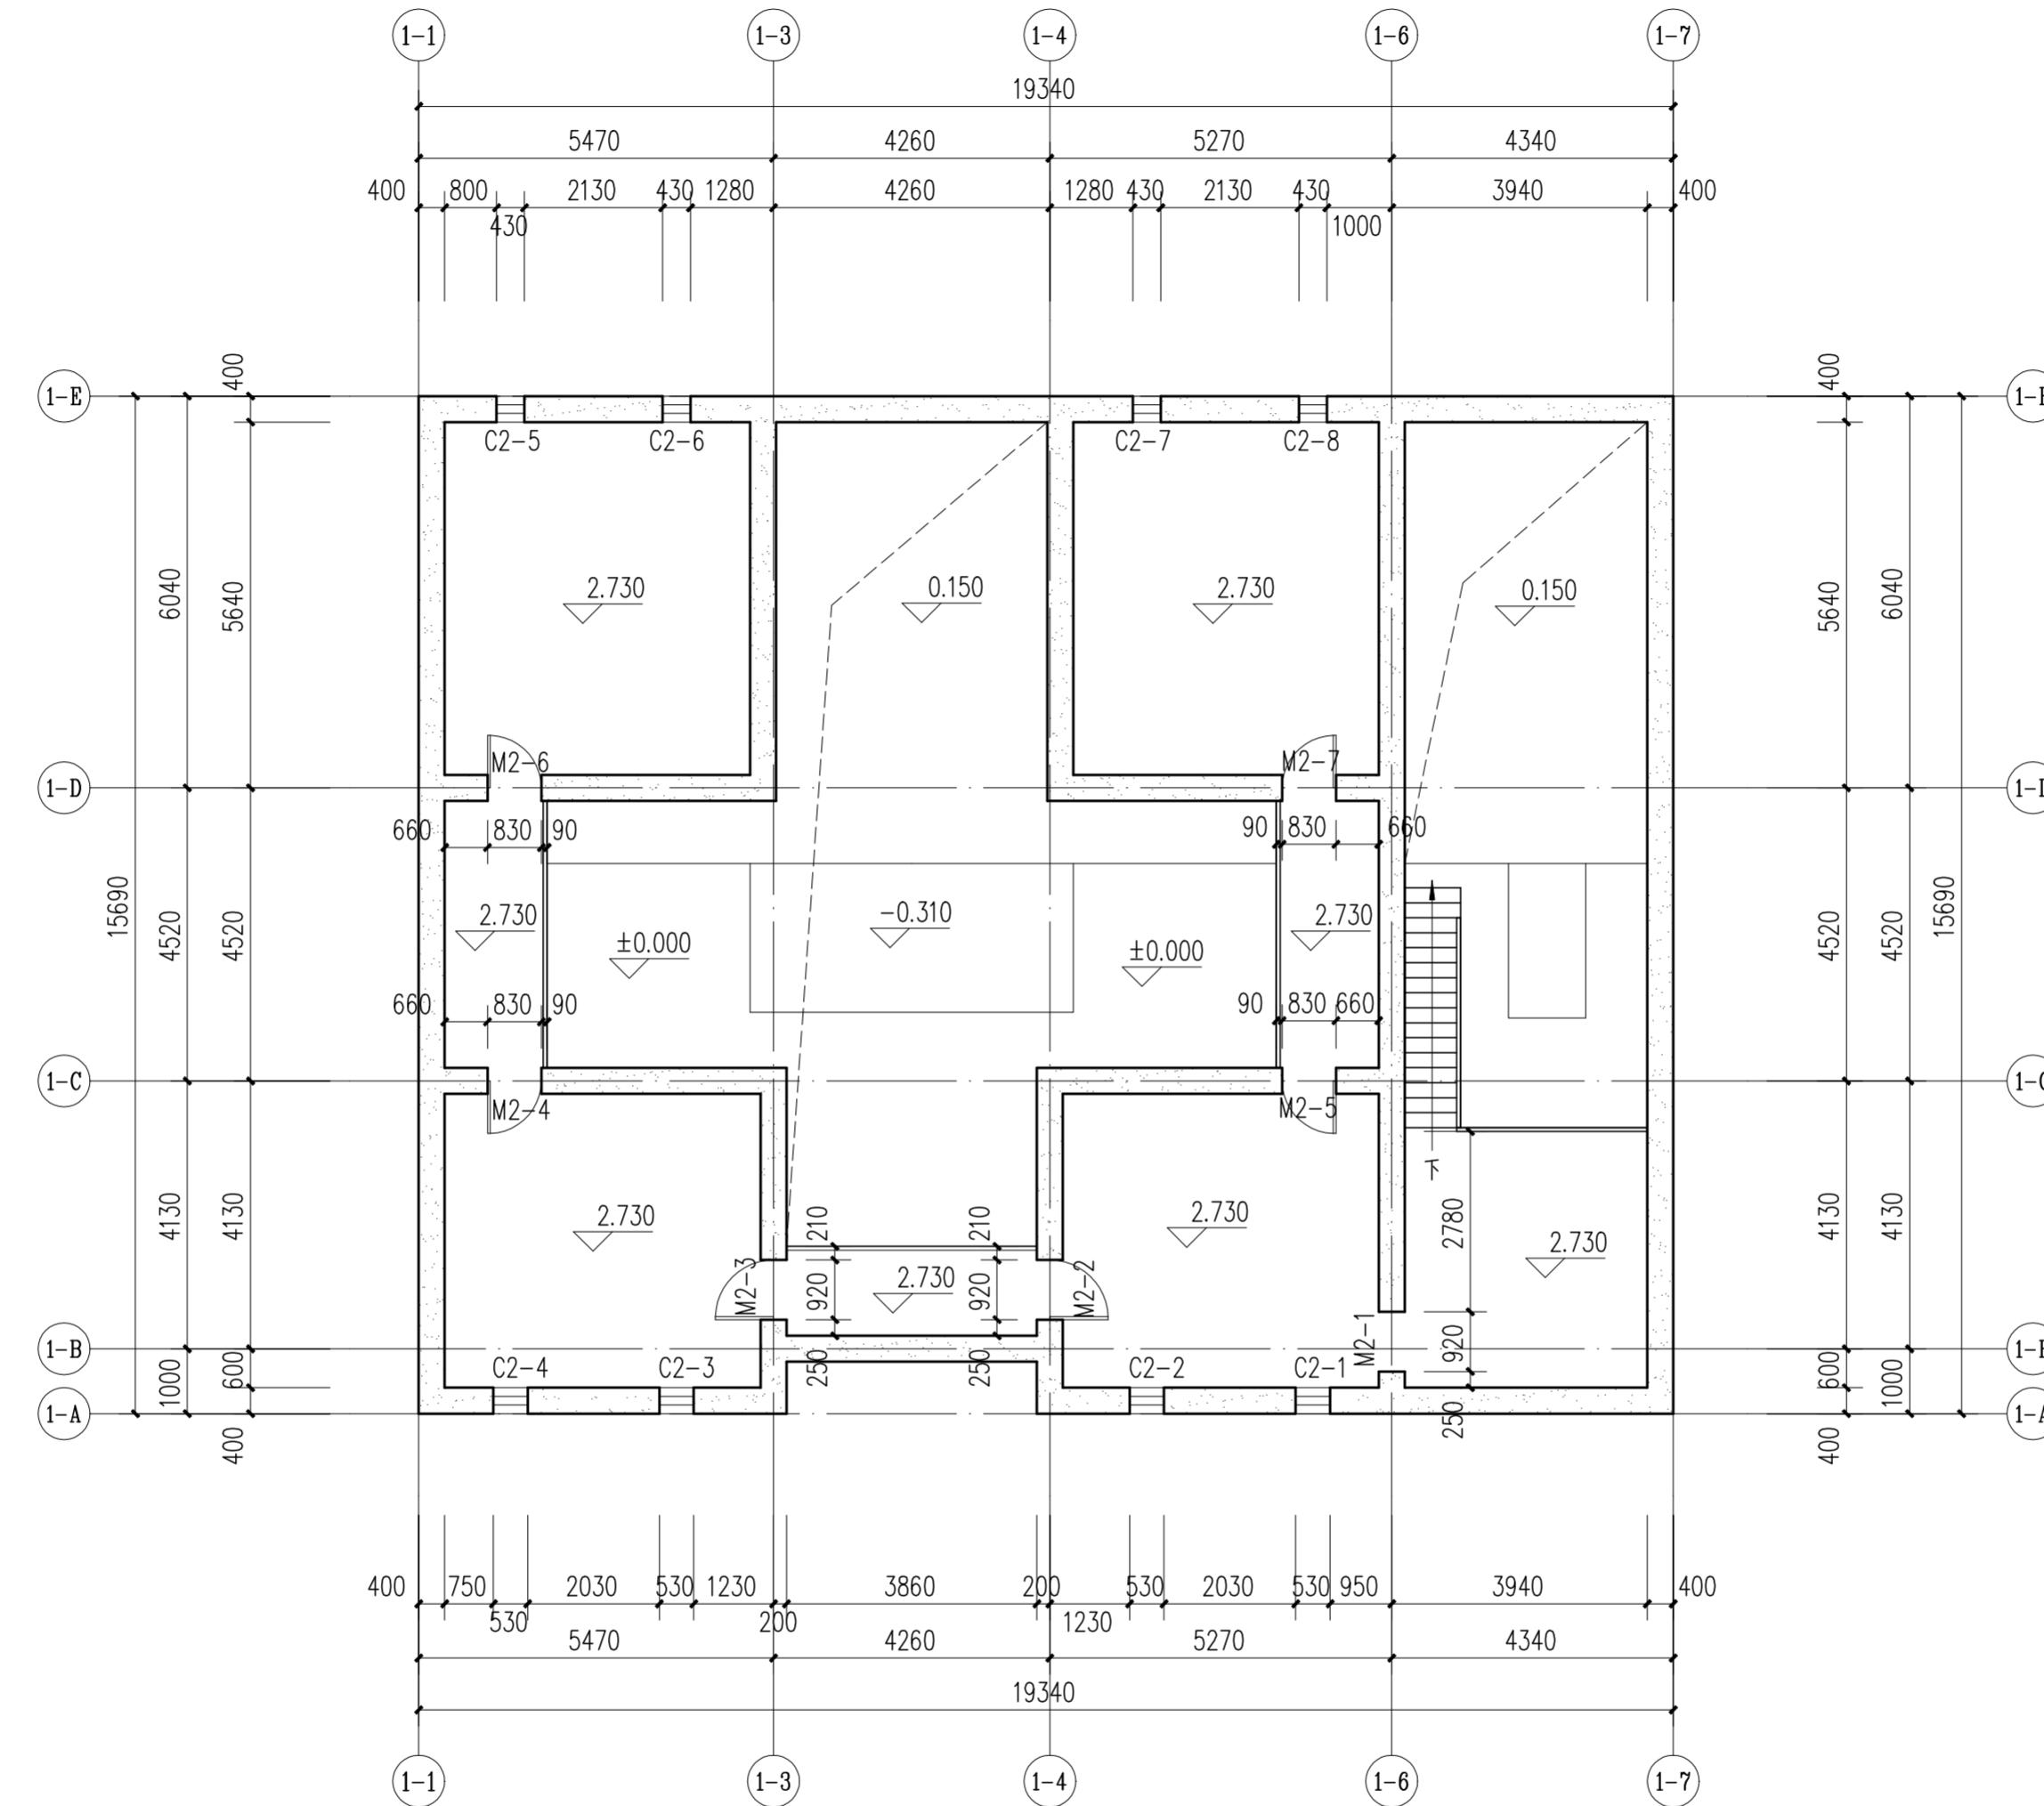

主楼二层平面图 1:100

审定 CERTIFY		郭 谦	2021.10	图名 DRAWING TITLE	主楼二层平面图	工程编号 PROJECT NO. 1:100
审核 APPROVE		郭 谦	2021.10			
专业负责 DISCIPLINE LEADER		孙 立	2021.10	专业 SPECIES	施工图	
校对 CHECKER		孙 立	2021.10	设计阶段 DESIGN STAGE	施工图	
设计 DESIGNER		李搏弃	2021.10	项目名称 PROJECT	紫金县苏维埃政府旧址修缮设计	
制图 DRAWING		郑创杰	2021.10	建设单位 CLIENT	紫金县博物馆	
				图号 DRAWING NO.	X5-01-04	

基 名	日 期
业	
专	
建	
施	
装	
水	

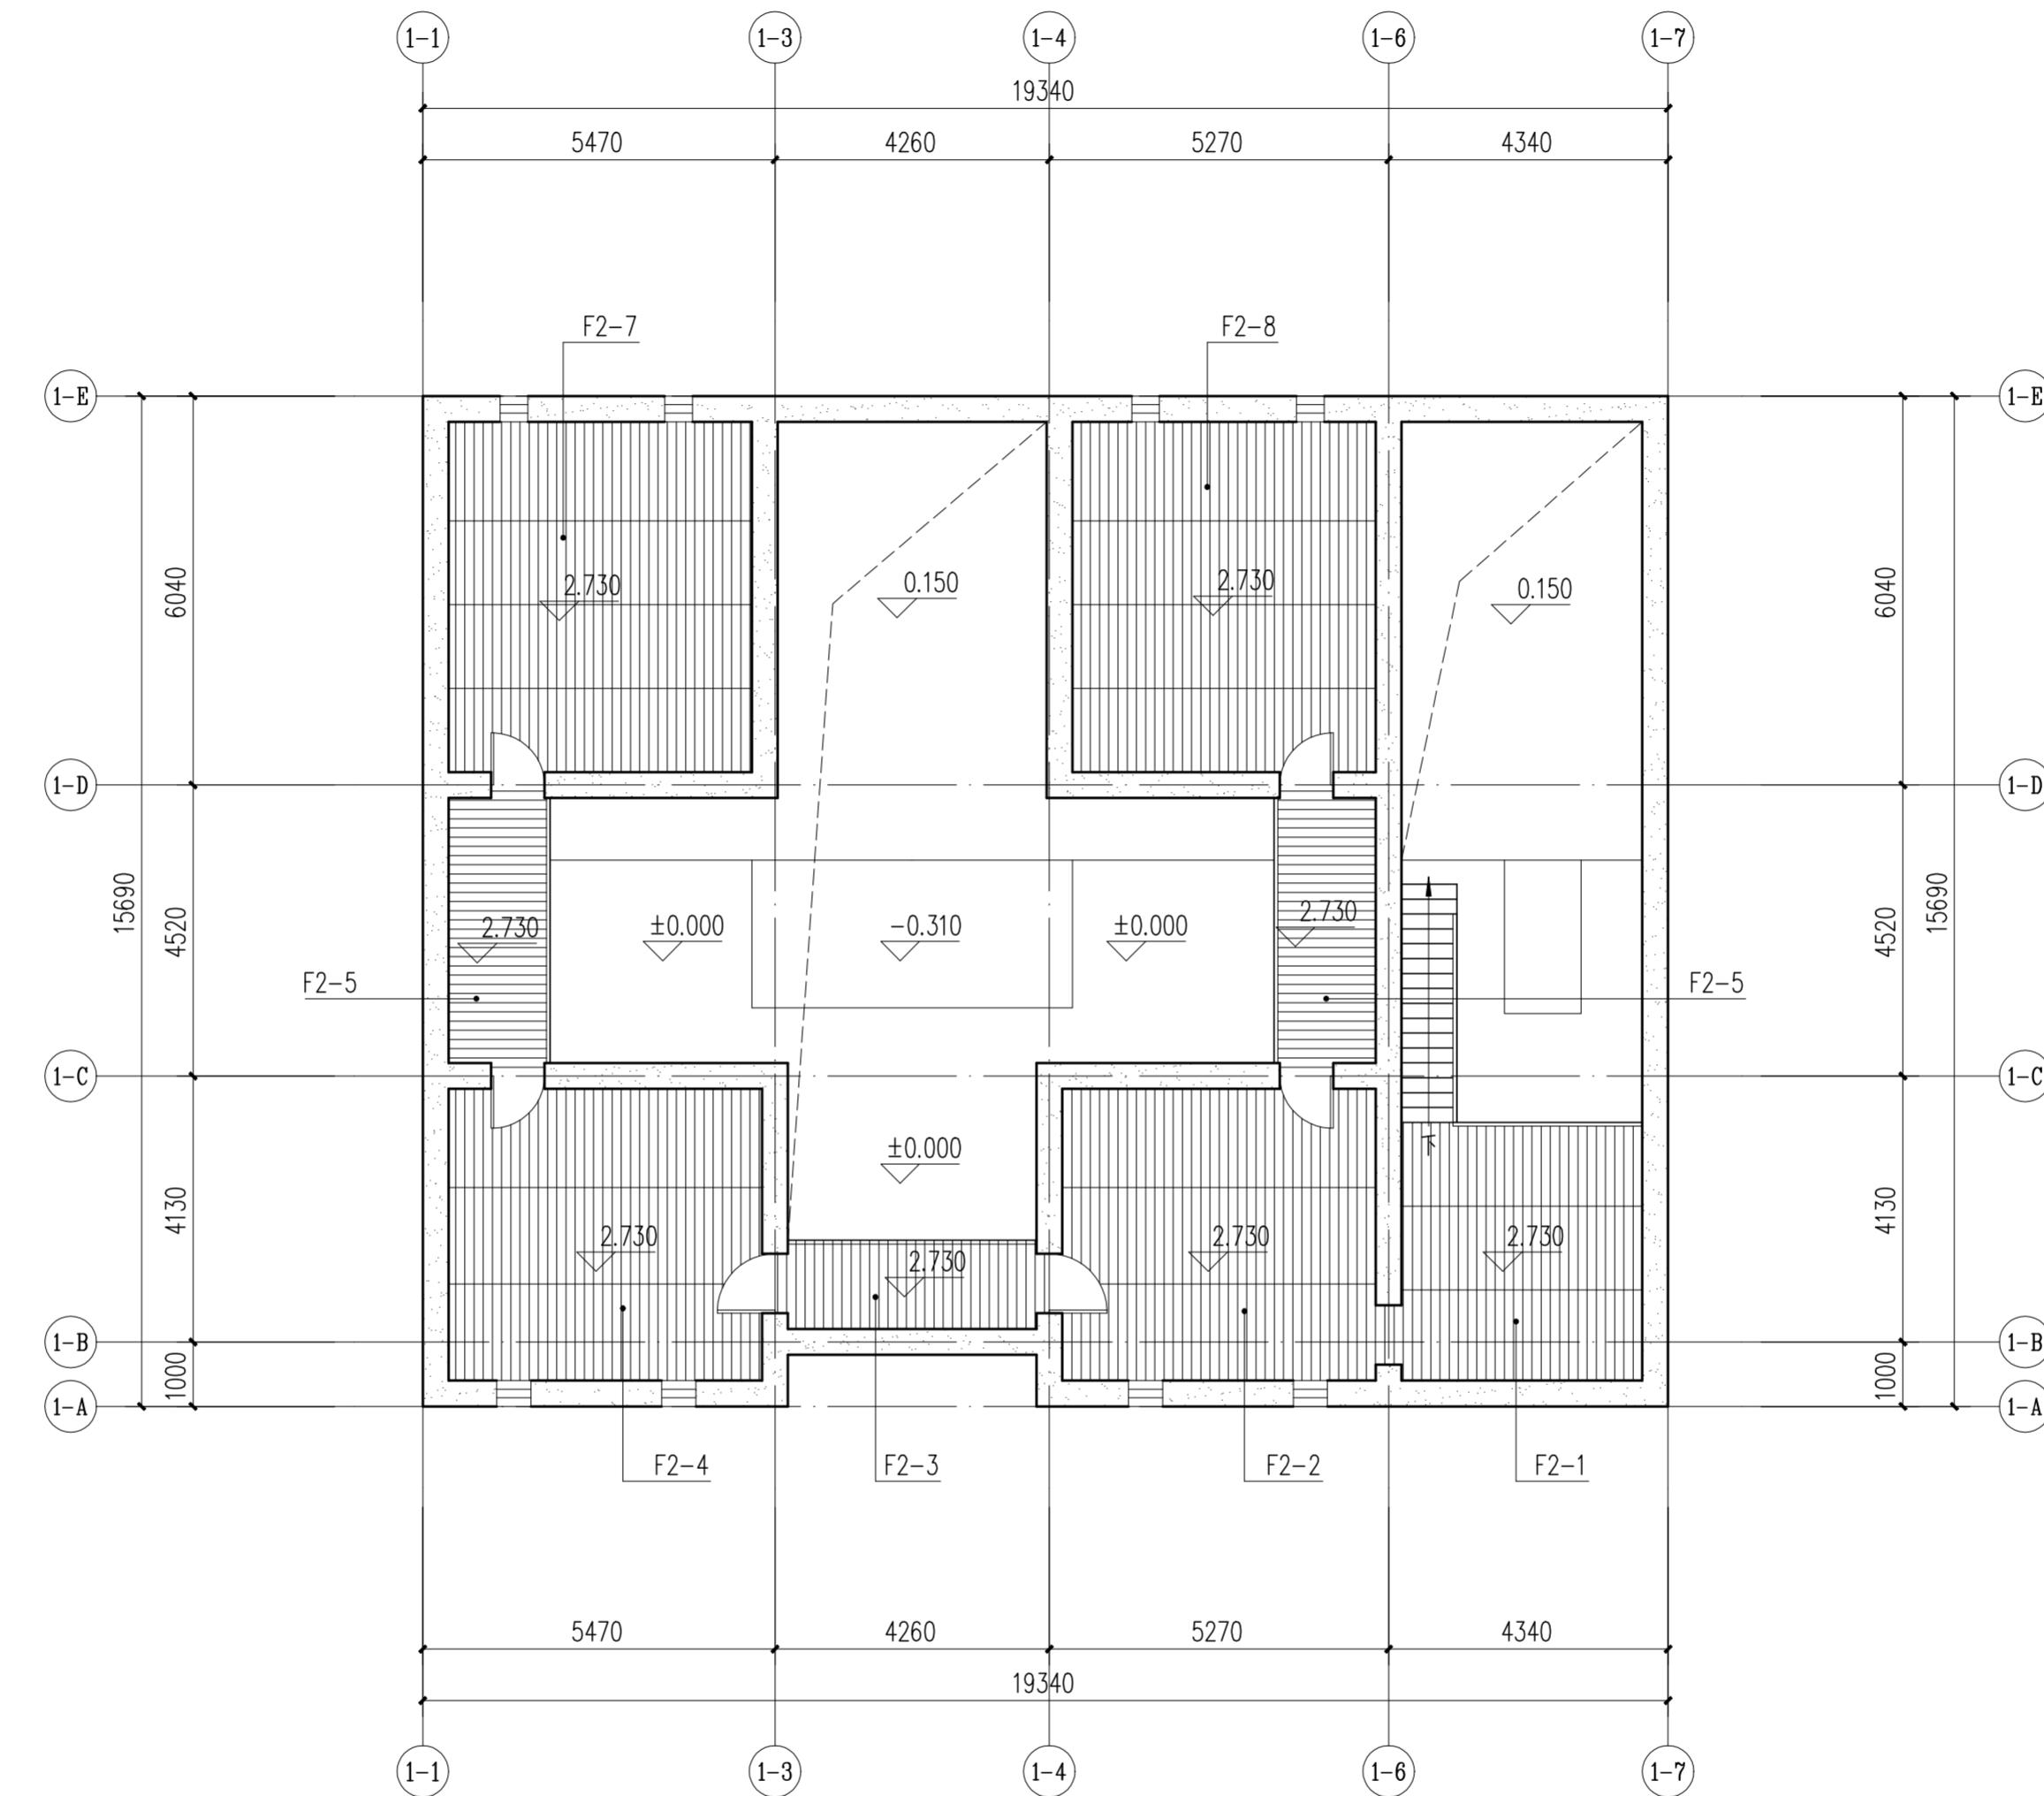


主楼二层平面铺装图 1:100

编号	材料、规格	现场状况	工程量	修缮措施
F2-1	杉木1580X140X20mm	糟朽、开裂	15.0m <sup>2</sup>	拆除原楼板，按规格重新铺设杉木楼板，并于楼板底部刷3道以上朱红色熟桐油罩面
F2-2	杉木1580X140X20mm	糟朽、开裂	22.1m <sup>2</sup>	拆除原楼板，按规格重新铺设杉木楼板，并于楼板底部刷3道以上朱红色熟桐油罩面
F2-3	杉木1580X140X20mm	糟朽、开裂	5.3m <sup>2</sup>	拆除原楼板，按规格重新铺设杉木楼板，并于楼板底部刷3道以上朱红色熟桐油罩面
F2-4	杉木1580X140X20mm	糟朽、开裂	22.1m <sup>2</sup>	拆除原楼板，按规格重新铺设杉木楼板，并于楼板底部刷3道以上朱红色熟桐油罩面
F2-5	杉木1580X140X20mm	糟朽、开裂	6.5m <sup>2</sup>	拆除原楼板，按规格重新铺设杉木楼板，并于楼板底部刷3道以上朱红色熟桐油罩面
F2-6	杉木1580X140X20mm	糟朽、开裂	6.5m <sup>2</sup>	拆除原楼板，按规格重新铺设杉木楼板，并于楼板底部刷3道以上朱红色熟桐油罩面
F2-7	杉木1580X140X20mm	糟朽、开裂	25.6m <sup>2</sup>	拆除原楼板，按规格重新铺设杉木楼板，并于楼板底部刷3道以上朱红色熟桐油罩面
F2-8	杉木1580X140X20mm	糟朽、开裂	25.6m <sup>2</sup>	拆除原楼板，按规格重新铺设杉木楼板，并于楼板底部刷3道以上朱红色熟桐油罩面

审 定 CERTIFY	郭 谦		图 名 DRAWING TITLE 主楼二层平面铺装图	工程编号 PROJECT NO. 1:100 比 例 SCALE 专 业 SPECIES 设计阶段 DESIGN STAGE 建设单位 CLIENT
审 核 APPROVE	郭 谦			
专业负责 DISCIPLINE LEADER	孙 立			
校 对 CHECKER	孙 立			
设 计 DESIGNER	李搏弃			
制 图 DRAWING	郑创杰		工程项目 PROJECT 紫金县苏维埃政府旧址修缮设计 日 期 ISSUE DATE 2021.10 建设单位 CLIENT 紫金县博物馆	
图 号 DRAWING NO.	XS-01-05			

专业	姓名	日期	日期
电气	潘	2021.10.10	2021.10.10
给排水	李博奕	2021.10.10	2021.10.10
水道	郑创杰	2021.10.10	2021.10.10

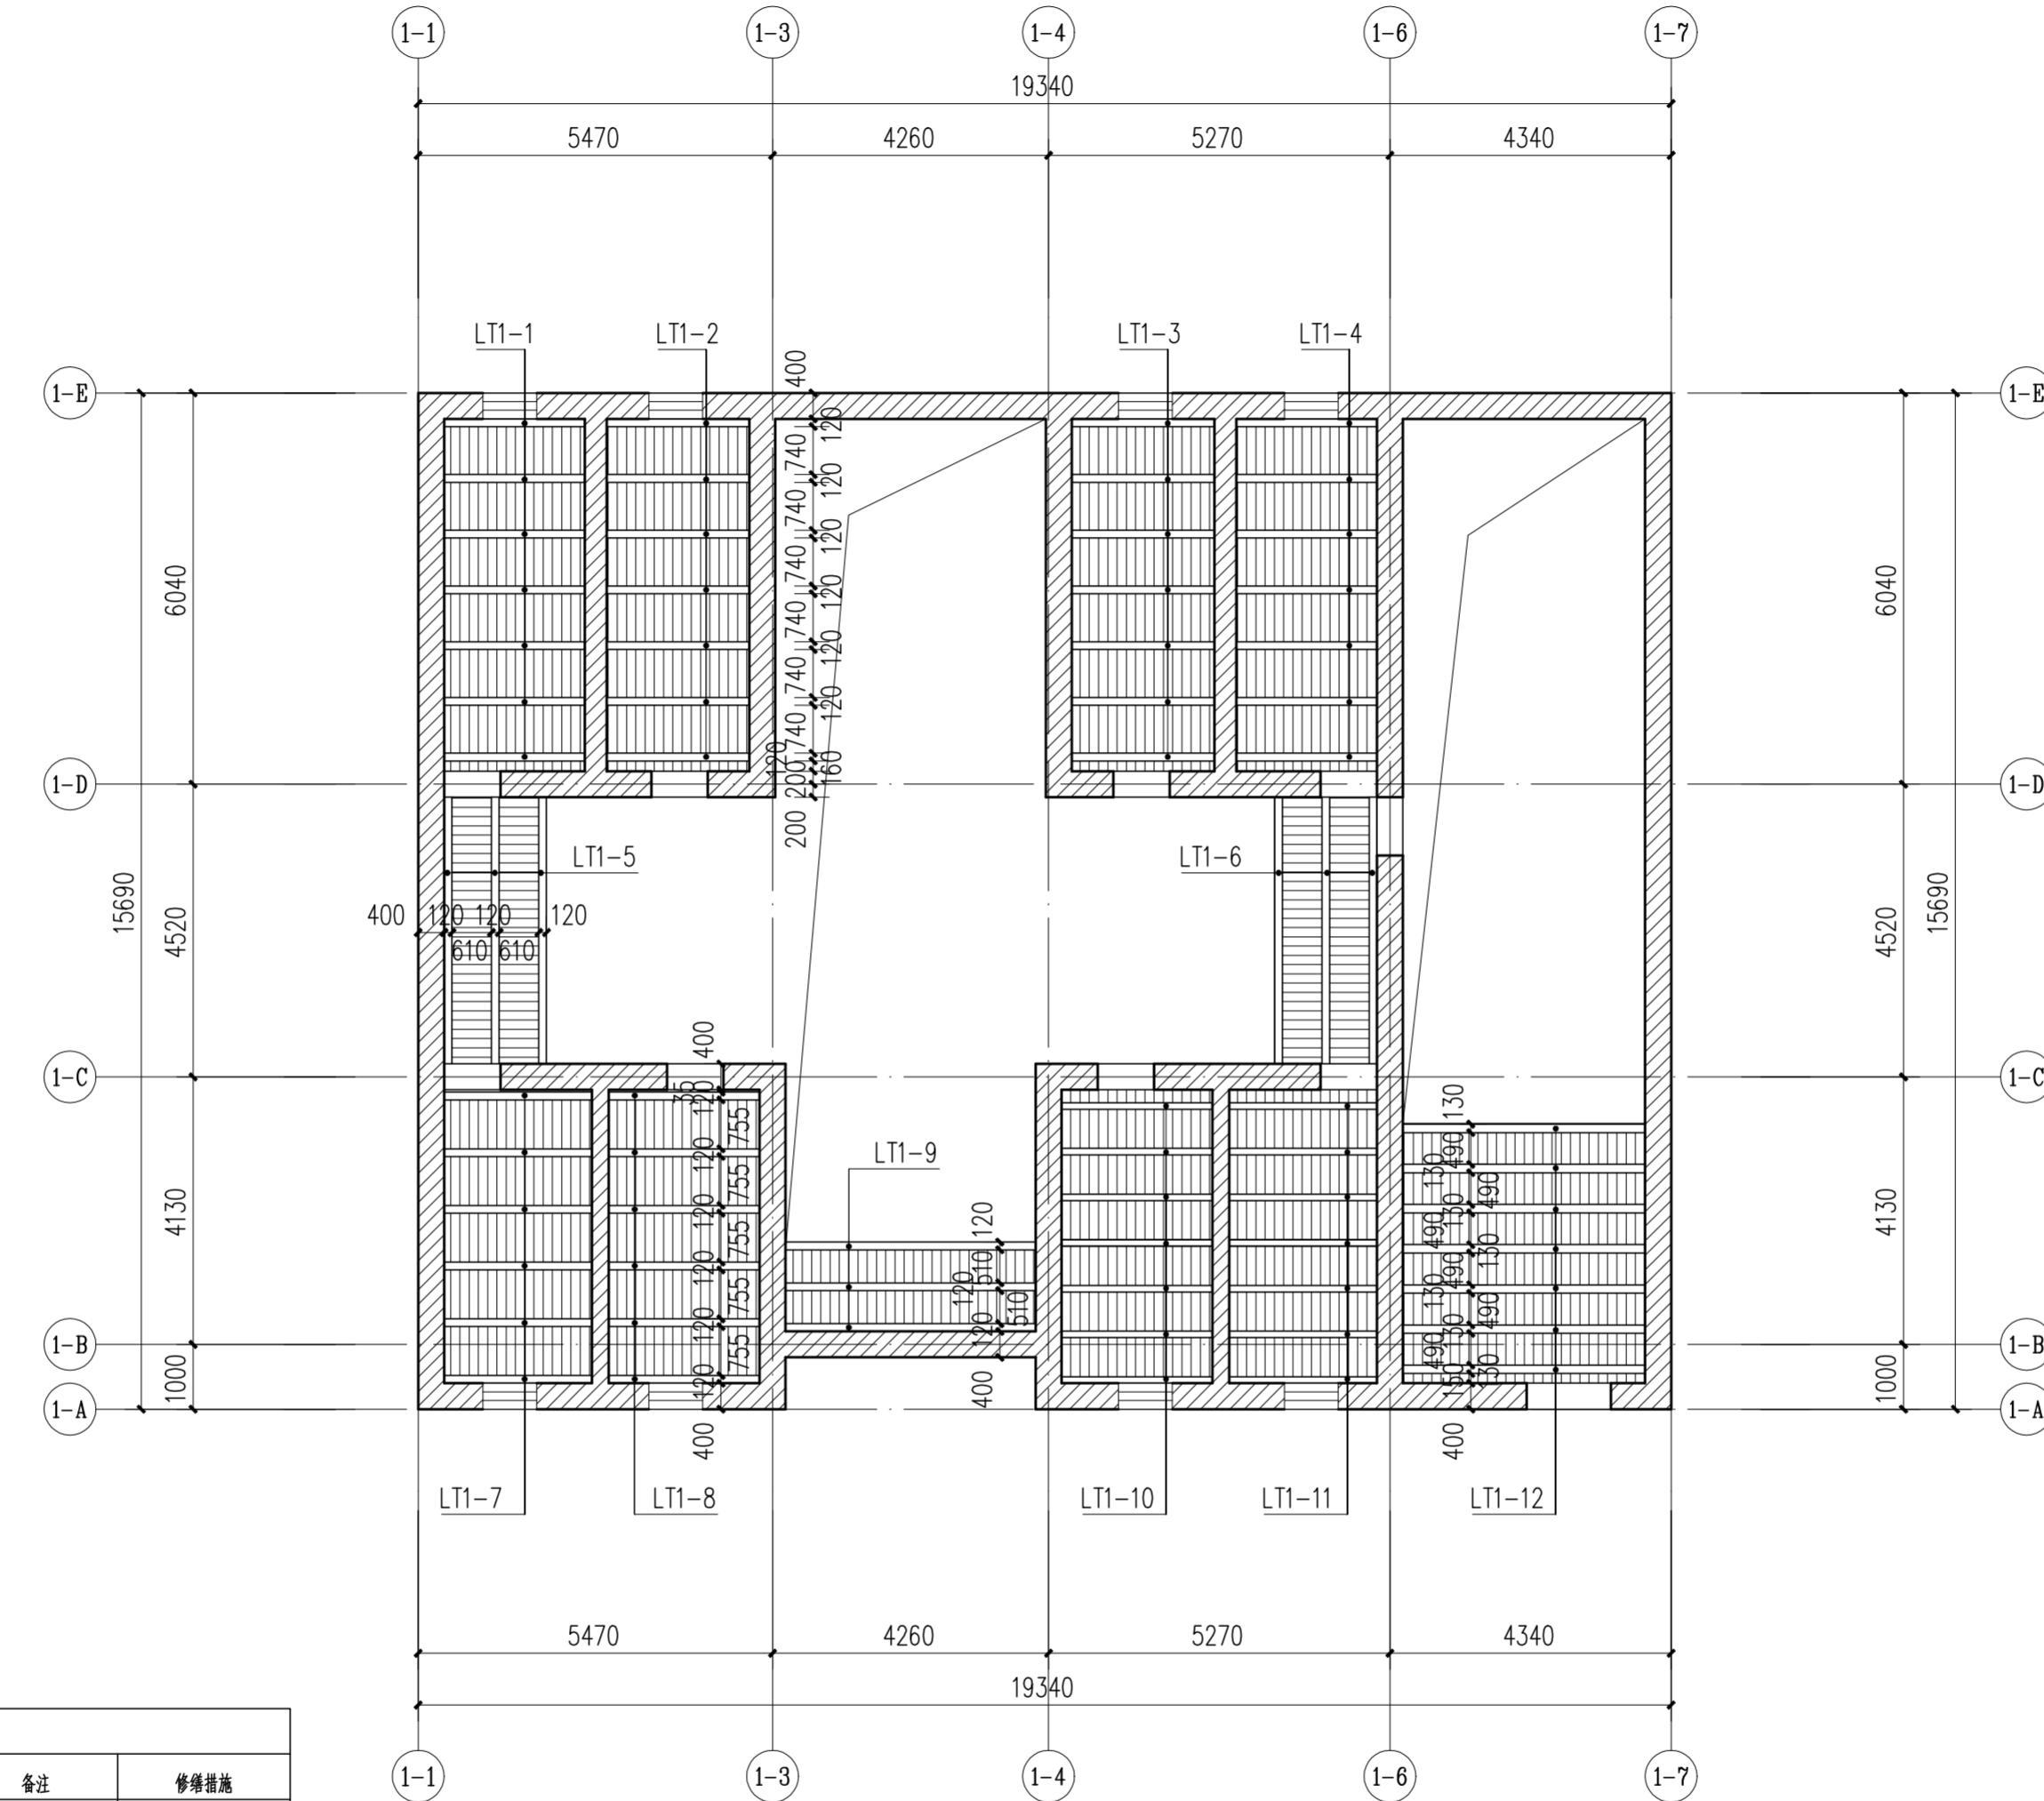


二层横条维修表					
编号	材料	规格mm	破损情况	备注	修缮措施
LT1-1	杉木	120	糟朽、开裂 当地气温差较大，原木材含水量过高	更换横条	
LT1-2					
LT1-3					
LT1-4					
LT1-5					
LT1-6					
LT1-7					
LT1-8					
LT1-9					
LT1-10					
LT1-11					
LT1-12					



华南理工大学历史环境保护与更新研究所  
广州市明道建筑设计咨询有限公司

审定 CERTIFY	郭 谦	2021.10.10	工程编号 PROJECT NO.	XS-01-06
审核 APPROVE	郭 谦	2021.10.10	比例 SCALE	1:100
专业负责 DISCIPLINE LEADER	孙 立	2021.10.10	专业 SPECIES	建筑
校对 CHECKER	孙 立	2021.10.10	设计阶段 DESIGN STAGE	施工图
设计 DESIGNER	李博奕	2021.10.10	工程项目 PROJECT	紫金县苏维埃政府旧址修缮设计
制图 DRAWING	郑创杰	2021.10.10	建设单位 CLIENT	紫金县博物馆
图号 DRAWING NO.				

专业	姓名	日期

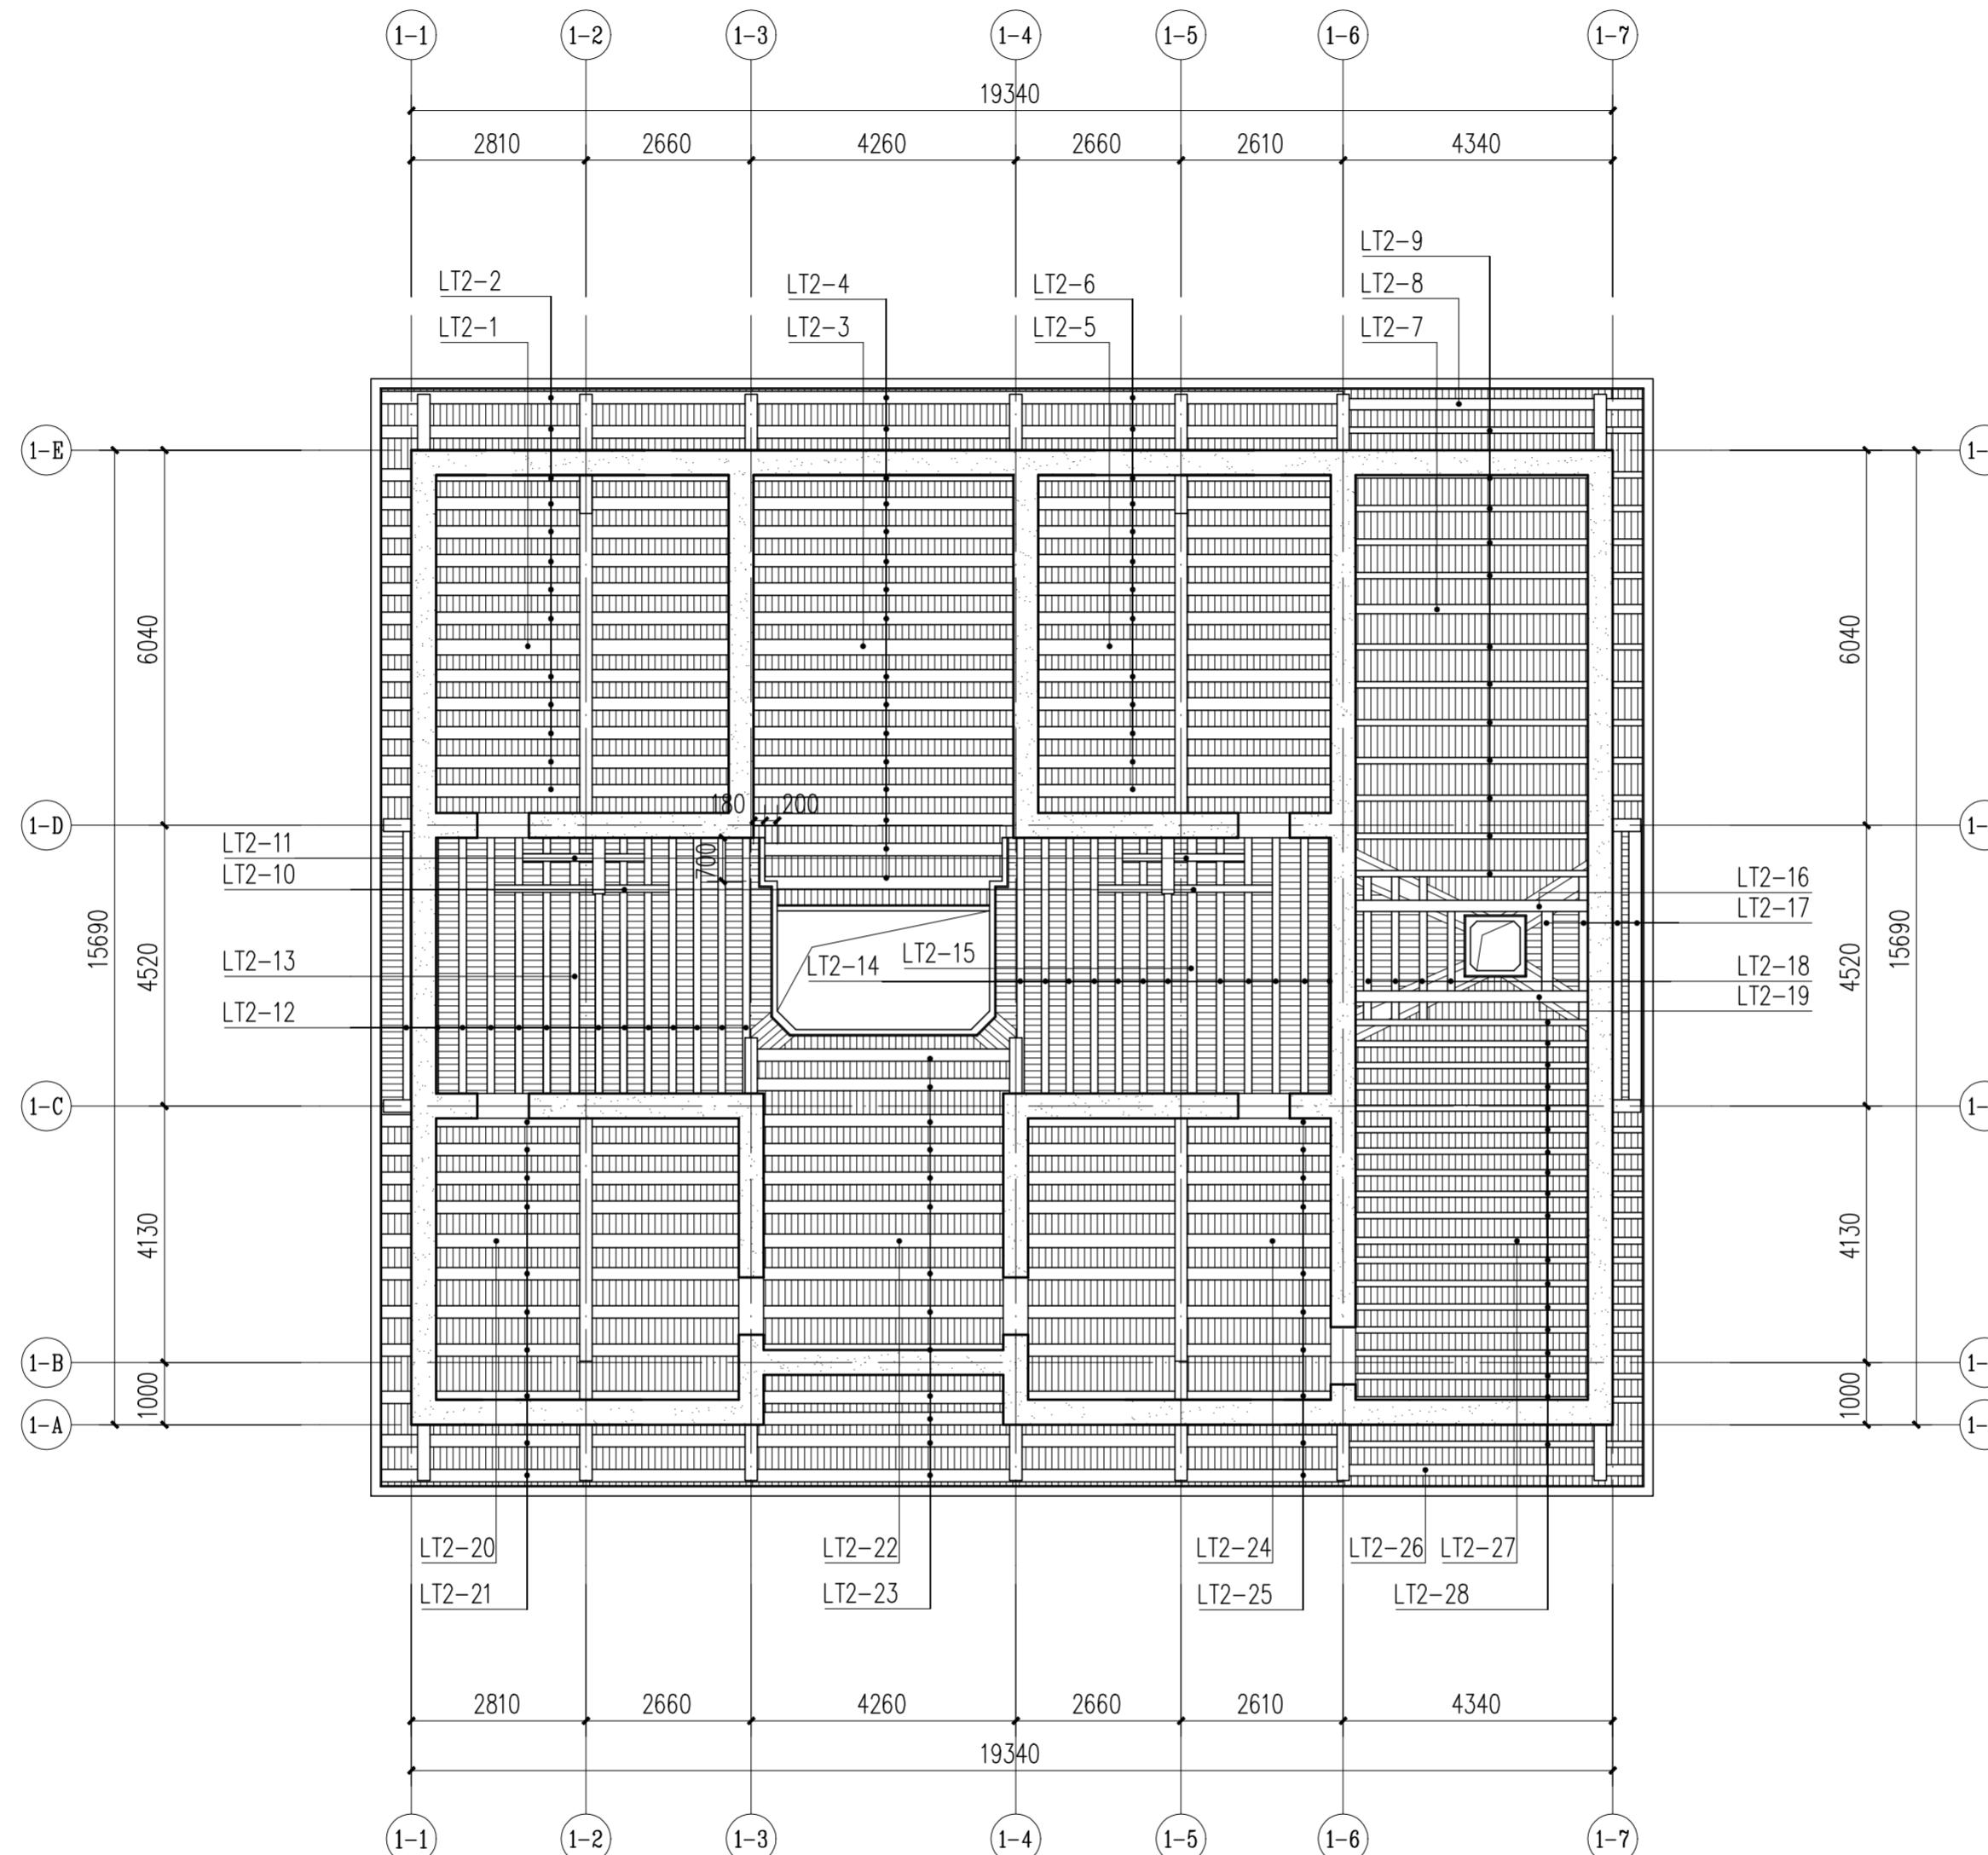


主楼屋顶仰视图 1:100

屋项檩条修缮表					
编号	材料	规格mm	破损情况	备注	修缮措施
LT2-1	杉木	250		脊檩	
LT2-1		200		共13根	
LT2-3		250		脊檩	
LT2-4		200		共16根	
LT2-5		250		脊檩	
LT2-6		200		共13根	
LT2-7		150		脊檩	
LT2-8		180		挑檐檩	
LT2-9		100		共12根	
LT2-10		120		共2根	
LT2-11		120		共2根	
LT2-12		120		共13根	
LT2-13		150		脊檩	
LT2-14	120		共13根		
LT2-15	150		脊檩		
LT2-16	180		挑檐檩		
LT2-17	180		共4根		
LT2-18	120		共4根		
LT2-19	180		挑檐檩		
LT2-20	220		脊檩		
LT2-21	200		共10根		
LT2-22	220		脊檩		
LT2-23	200		共13根		
LT2-24	220		脊檩		
LT2-25	200		共10根		
LT2-26	180		挑檐檩		
LT2-27	110		脊檩		
LT2-28	100		共18根		

审定 CERTIFY	郭 谦	2021.10.12	图名 DRAWING TITLE 主楼屋顶仰视图	工程编号 PROJECT NO. 1:100 专业 SPECIES 建筑 设计阶段 DESIGN STAGE 施工图
审核 APPROVE	郭 谦	2021.10.12		
专业负责 DISCIPLINE LEADER	孙 立	2021.10.12		
校对 CHECKER	孙 立	2021.10.12		
设计 DESIGNER	李搏弈	2021.10.12		
制图 DRAWING	郑创杰	2021.10.12		
项目名称 PROJECT	紫金县苏维埃政府旧址修缮设计			
建设单位 CLIENT	紫金县博物馆			
图号 DRAWING NO.	XS-01-07			



华南理工大学历史环境保护与更新研究所  
广州市明道建筑设计咨询有限公司

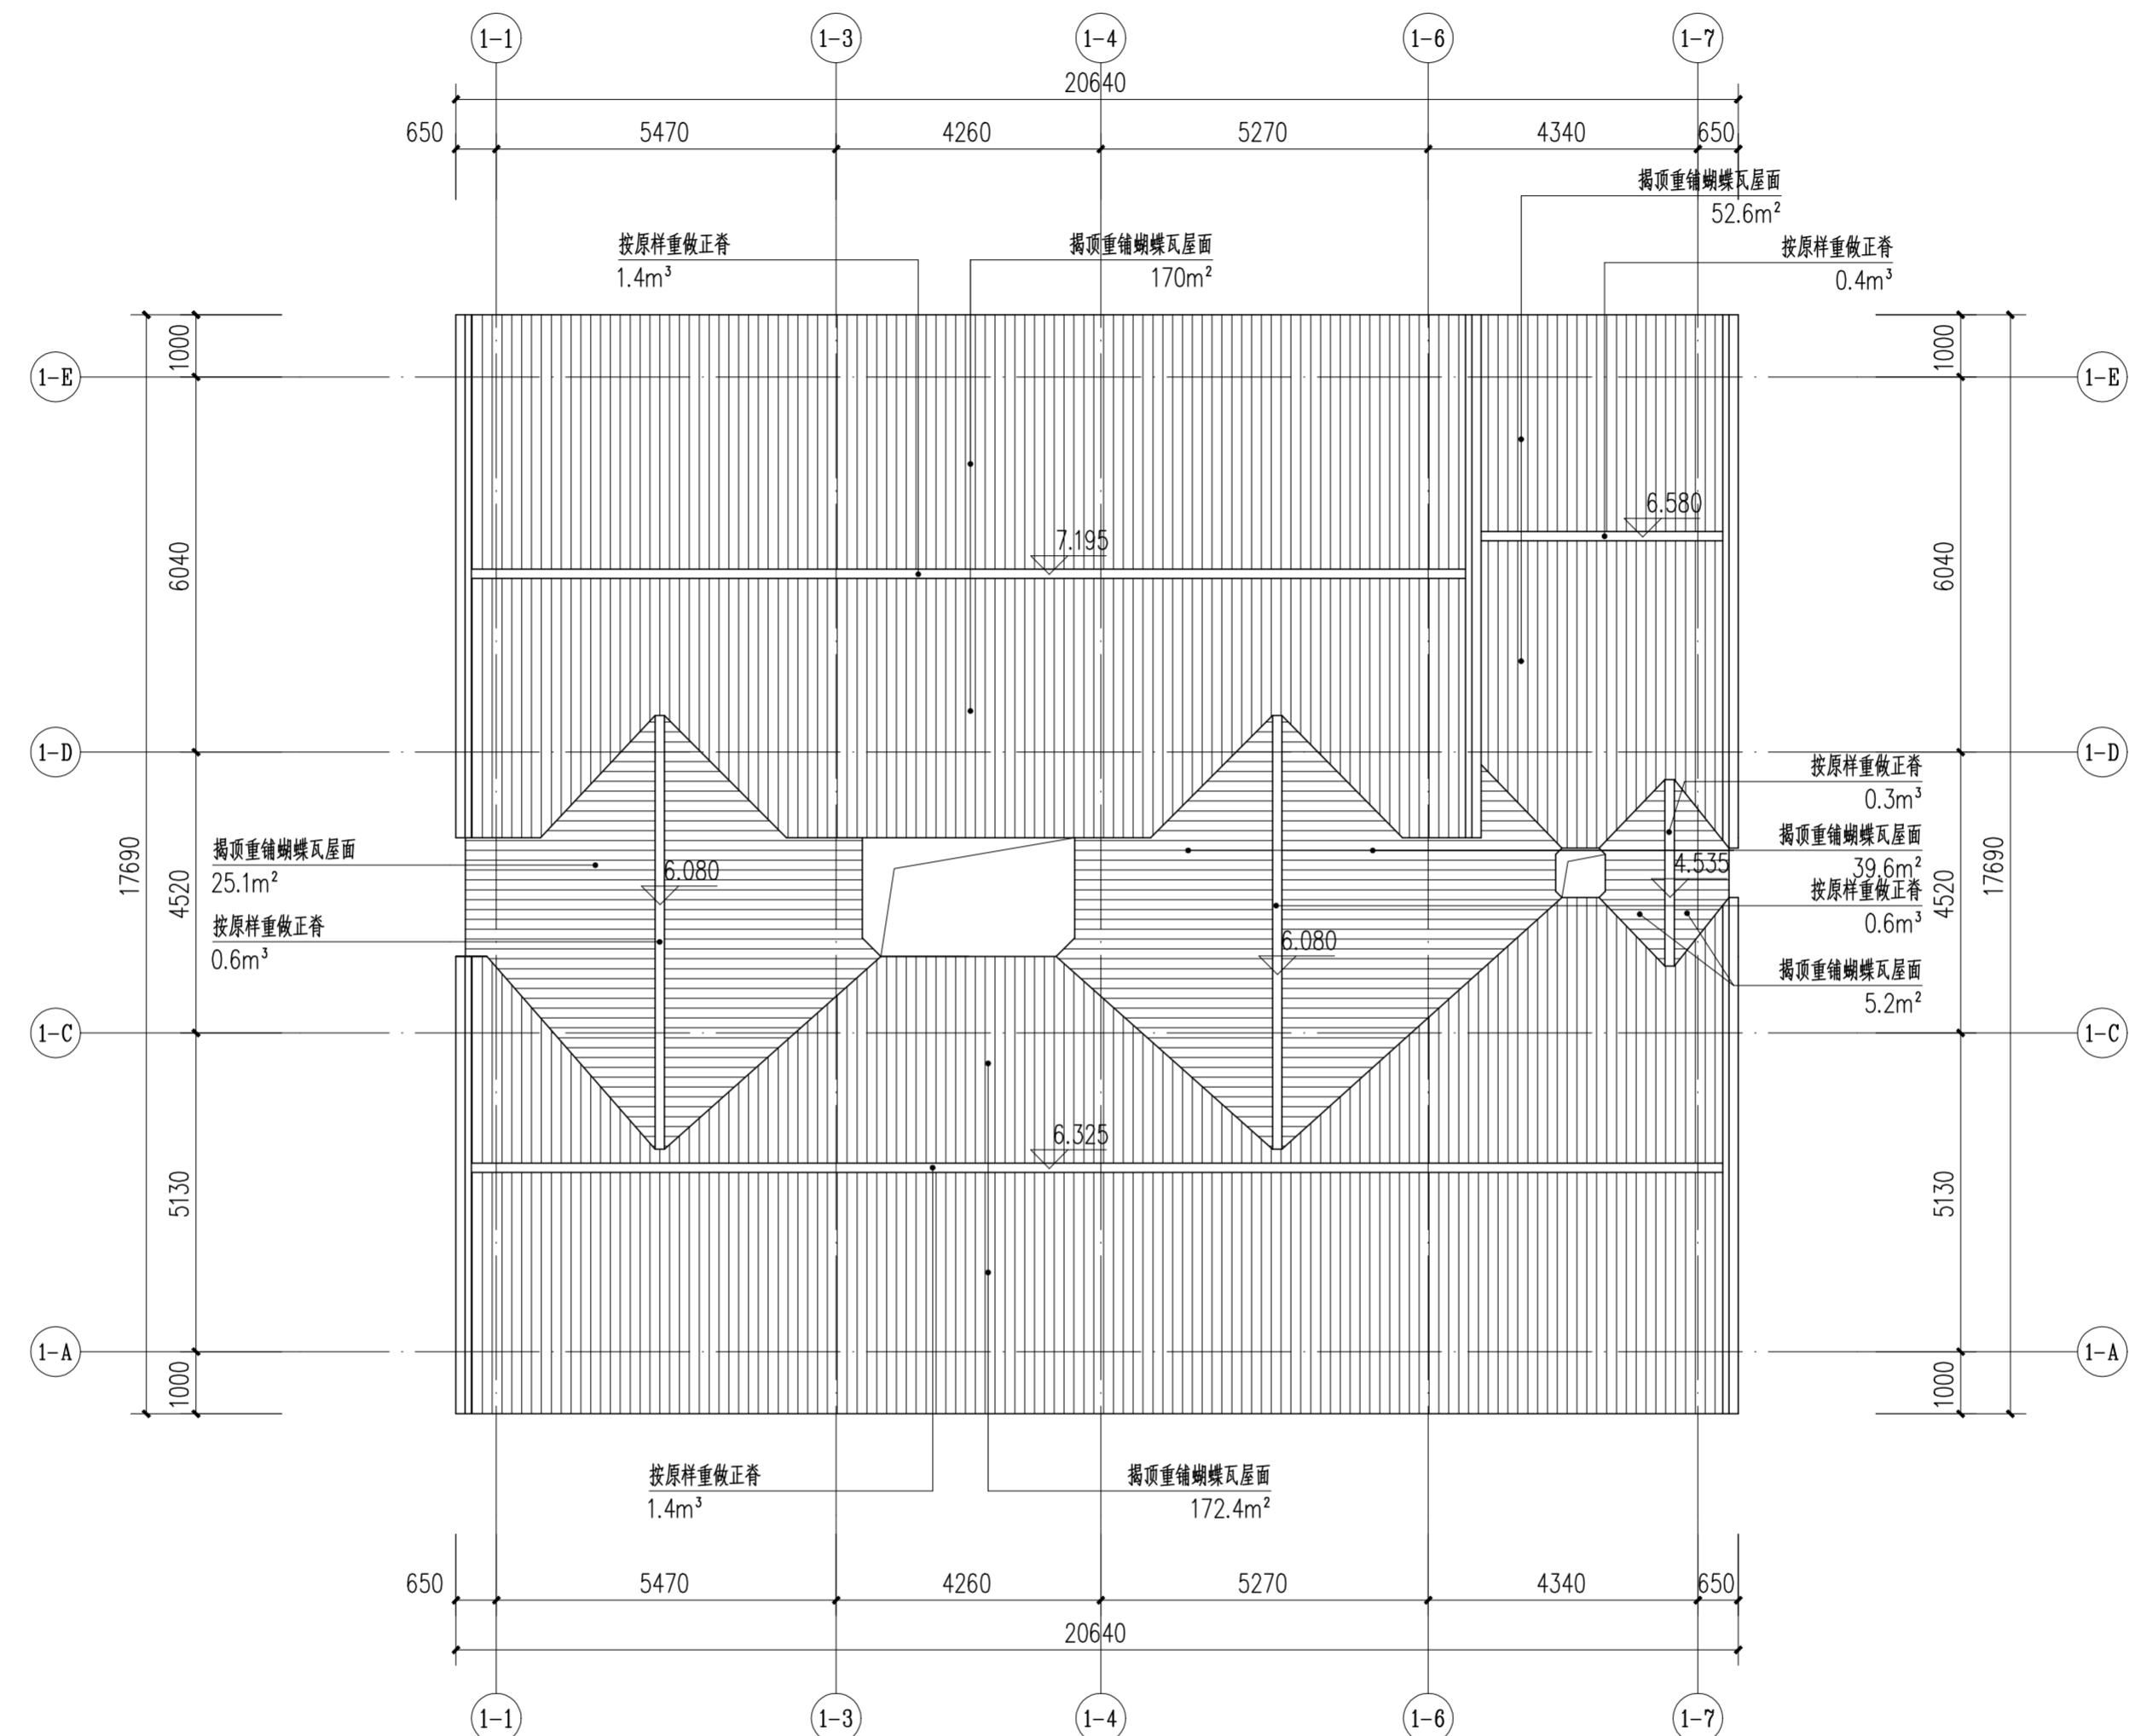


主楼屋顶平面图 1:100



华南理工大学历史环境保护与更新研究所  
广州市明道建筑设计咨询有限公司

审定 CERTIFY	郭 谦	2021.10	工程编号 PROJECT NO.	XS-01-08
审核 APPROVE	郭 谦	2021.10	比例 SCALE	1:100
专业负责 DISCIPLINE LEADER	孙 立	2021.10	专业 SPECIES	建筑
校对 CHECKER	孙 立	2021.10	设计阶段 DESIGN STAGE	施工图
设计 DESIGNER	李搏弃	2021.10	项目名称 PROJECT NAME	紫金县苏维埃政府旧址修缮设计
制图 DRAWING	郑创杰	2021.10	建设单位 CLIENT	紫金县博物馆
绘图 DRAWING	郑创杰	2021.10	图号 DRAWING NO.	XS-01-08

专业	基 名	日 期
专 业	基 名	日 期
专 业	基 名	日 期
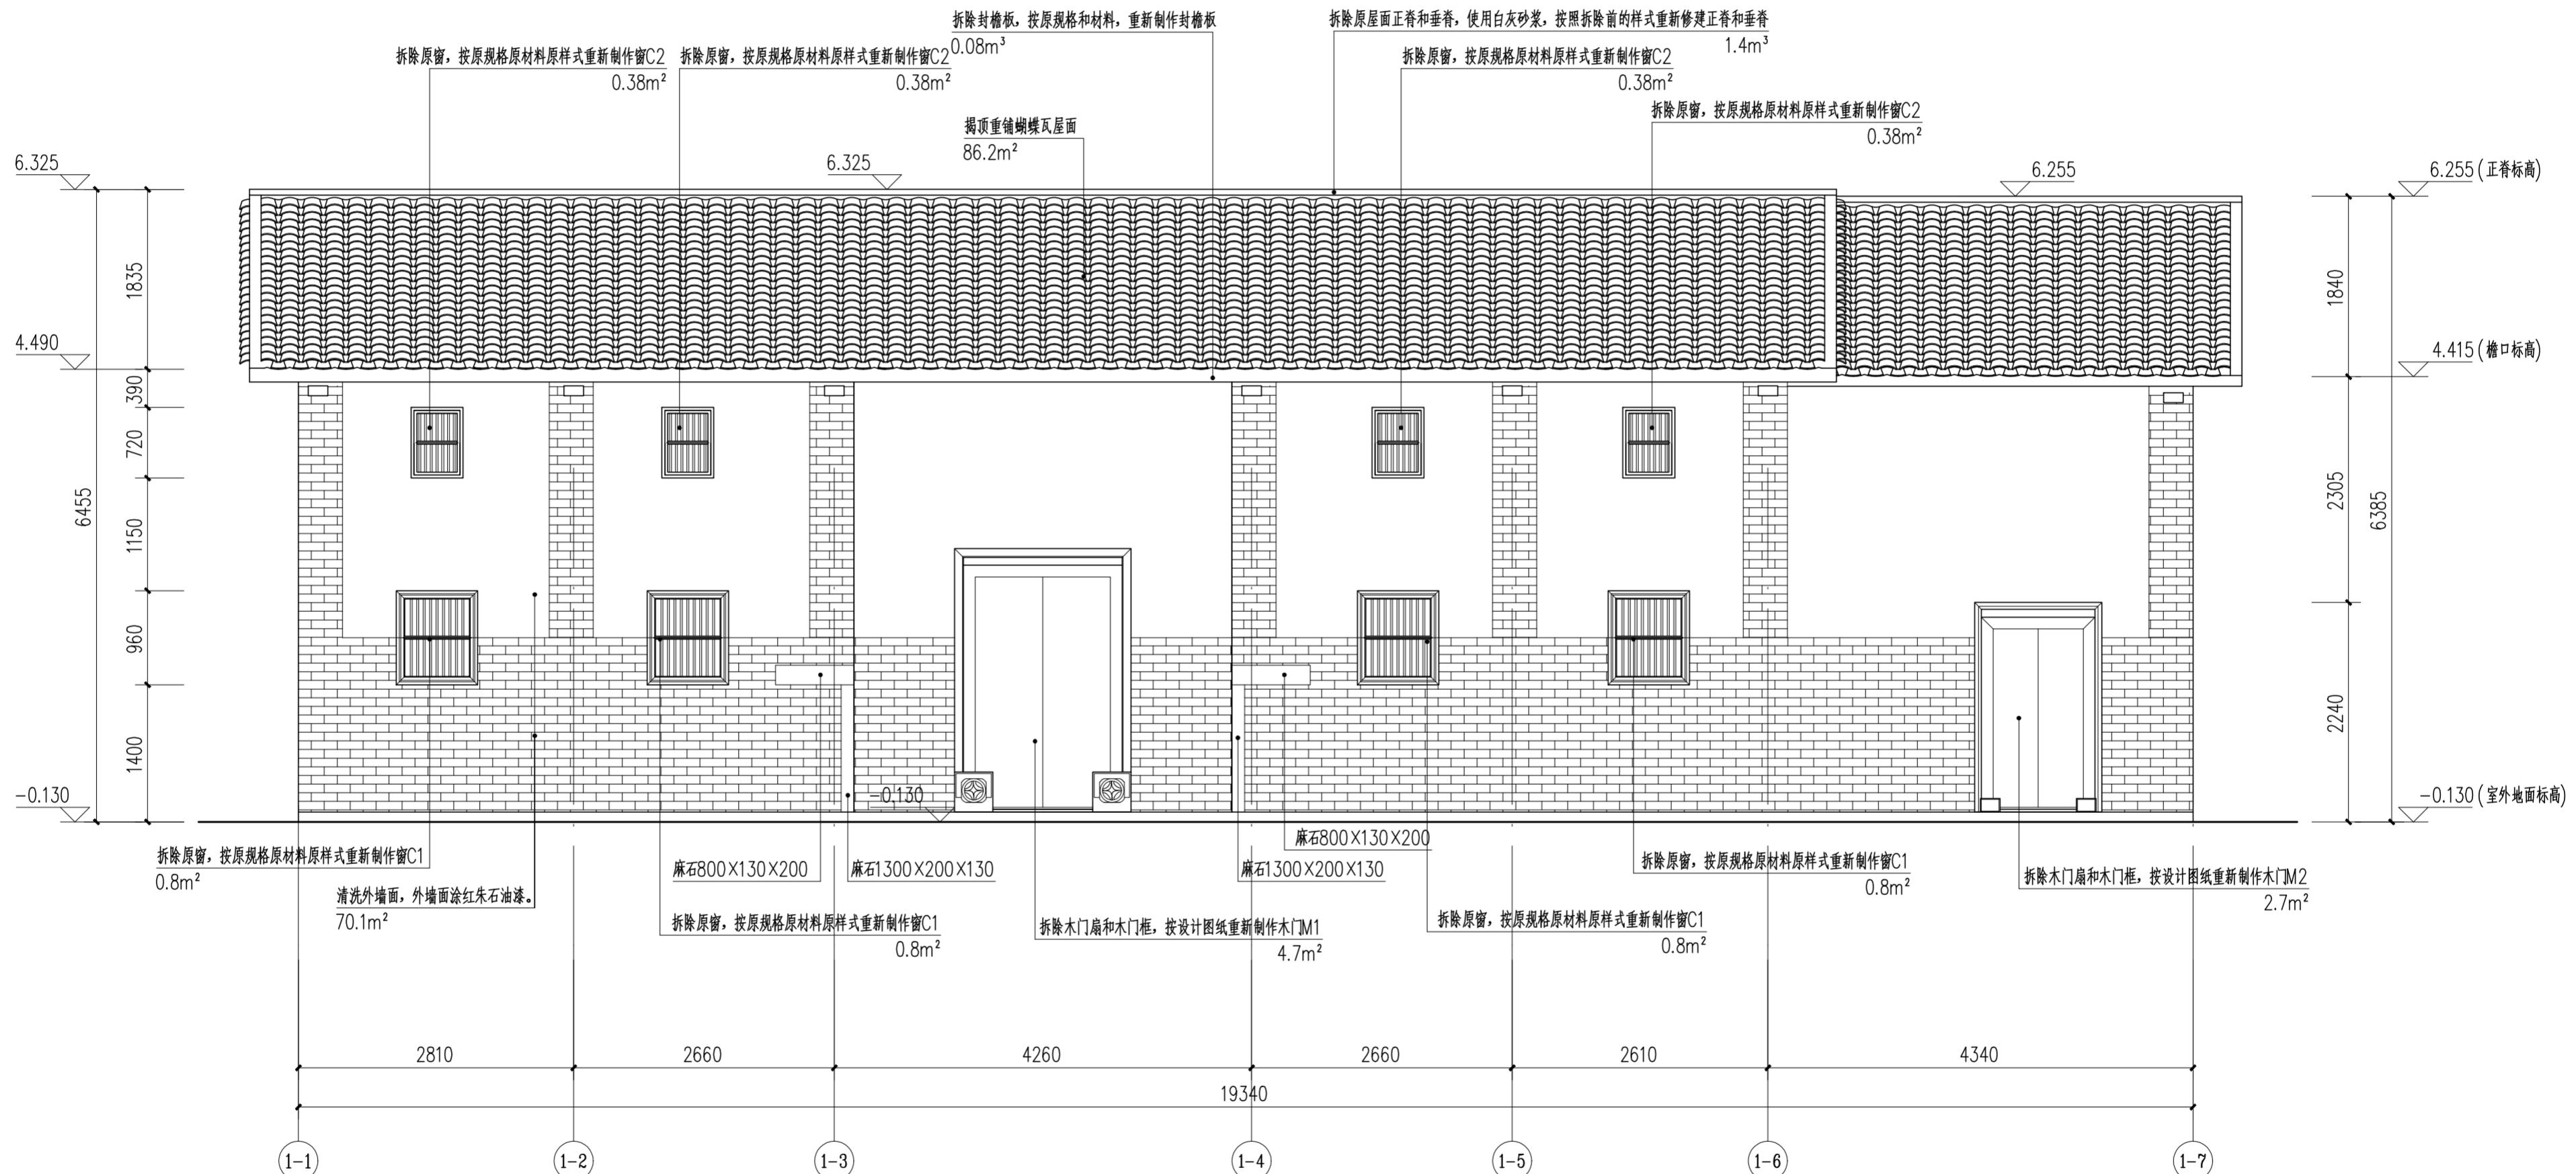

主楼正立面图 1:50


外墙面统一做法  
1) 清除外墙面红朱石颜料及白灰砂浆批荡。  
2) 素水泥浆一道。  
3) 挂25目直径8mm钢丝网，钢钉固定。  
4) 与青砖墙一起涂刷丙烯酸乳液（内掺红朱石粉）涂料。



华南理工大学历史环境保护与更新研究所  
广州市明道建筑设计咨询有限公司

审定 CERTIFY	郭 谦	2021.10	工程编号 PROJECT NO.	XS-01-09
审核 APPROVE	郭 谦	2021.10	比例 SCALE	1:50
专业负责 DISCIPLINE LEADER	孙 立	2021.10	专业 SPECIES	建筑
校对 CHECKER	孙 立	2021.10	设计阶段 DESIGN STAGE	施工图
设计 DESIGNER	李搏弃	2021.10	项目名称 PROJECT NAME	紫金县苏维埃政府旧址修缮设计
制图 DRAWING	郑创杰	2021.10	建设单位 CLIENT	紫金县博物馆

专业	基名	日期
古建	漫	
建筑	气	
结构	电	
水暖	弱电	

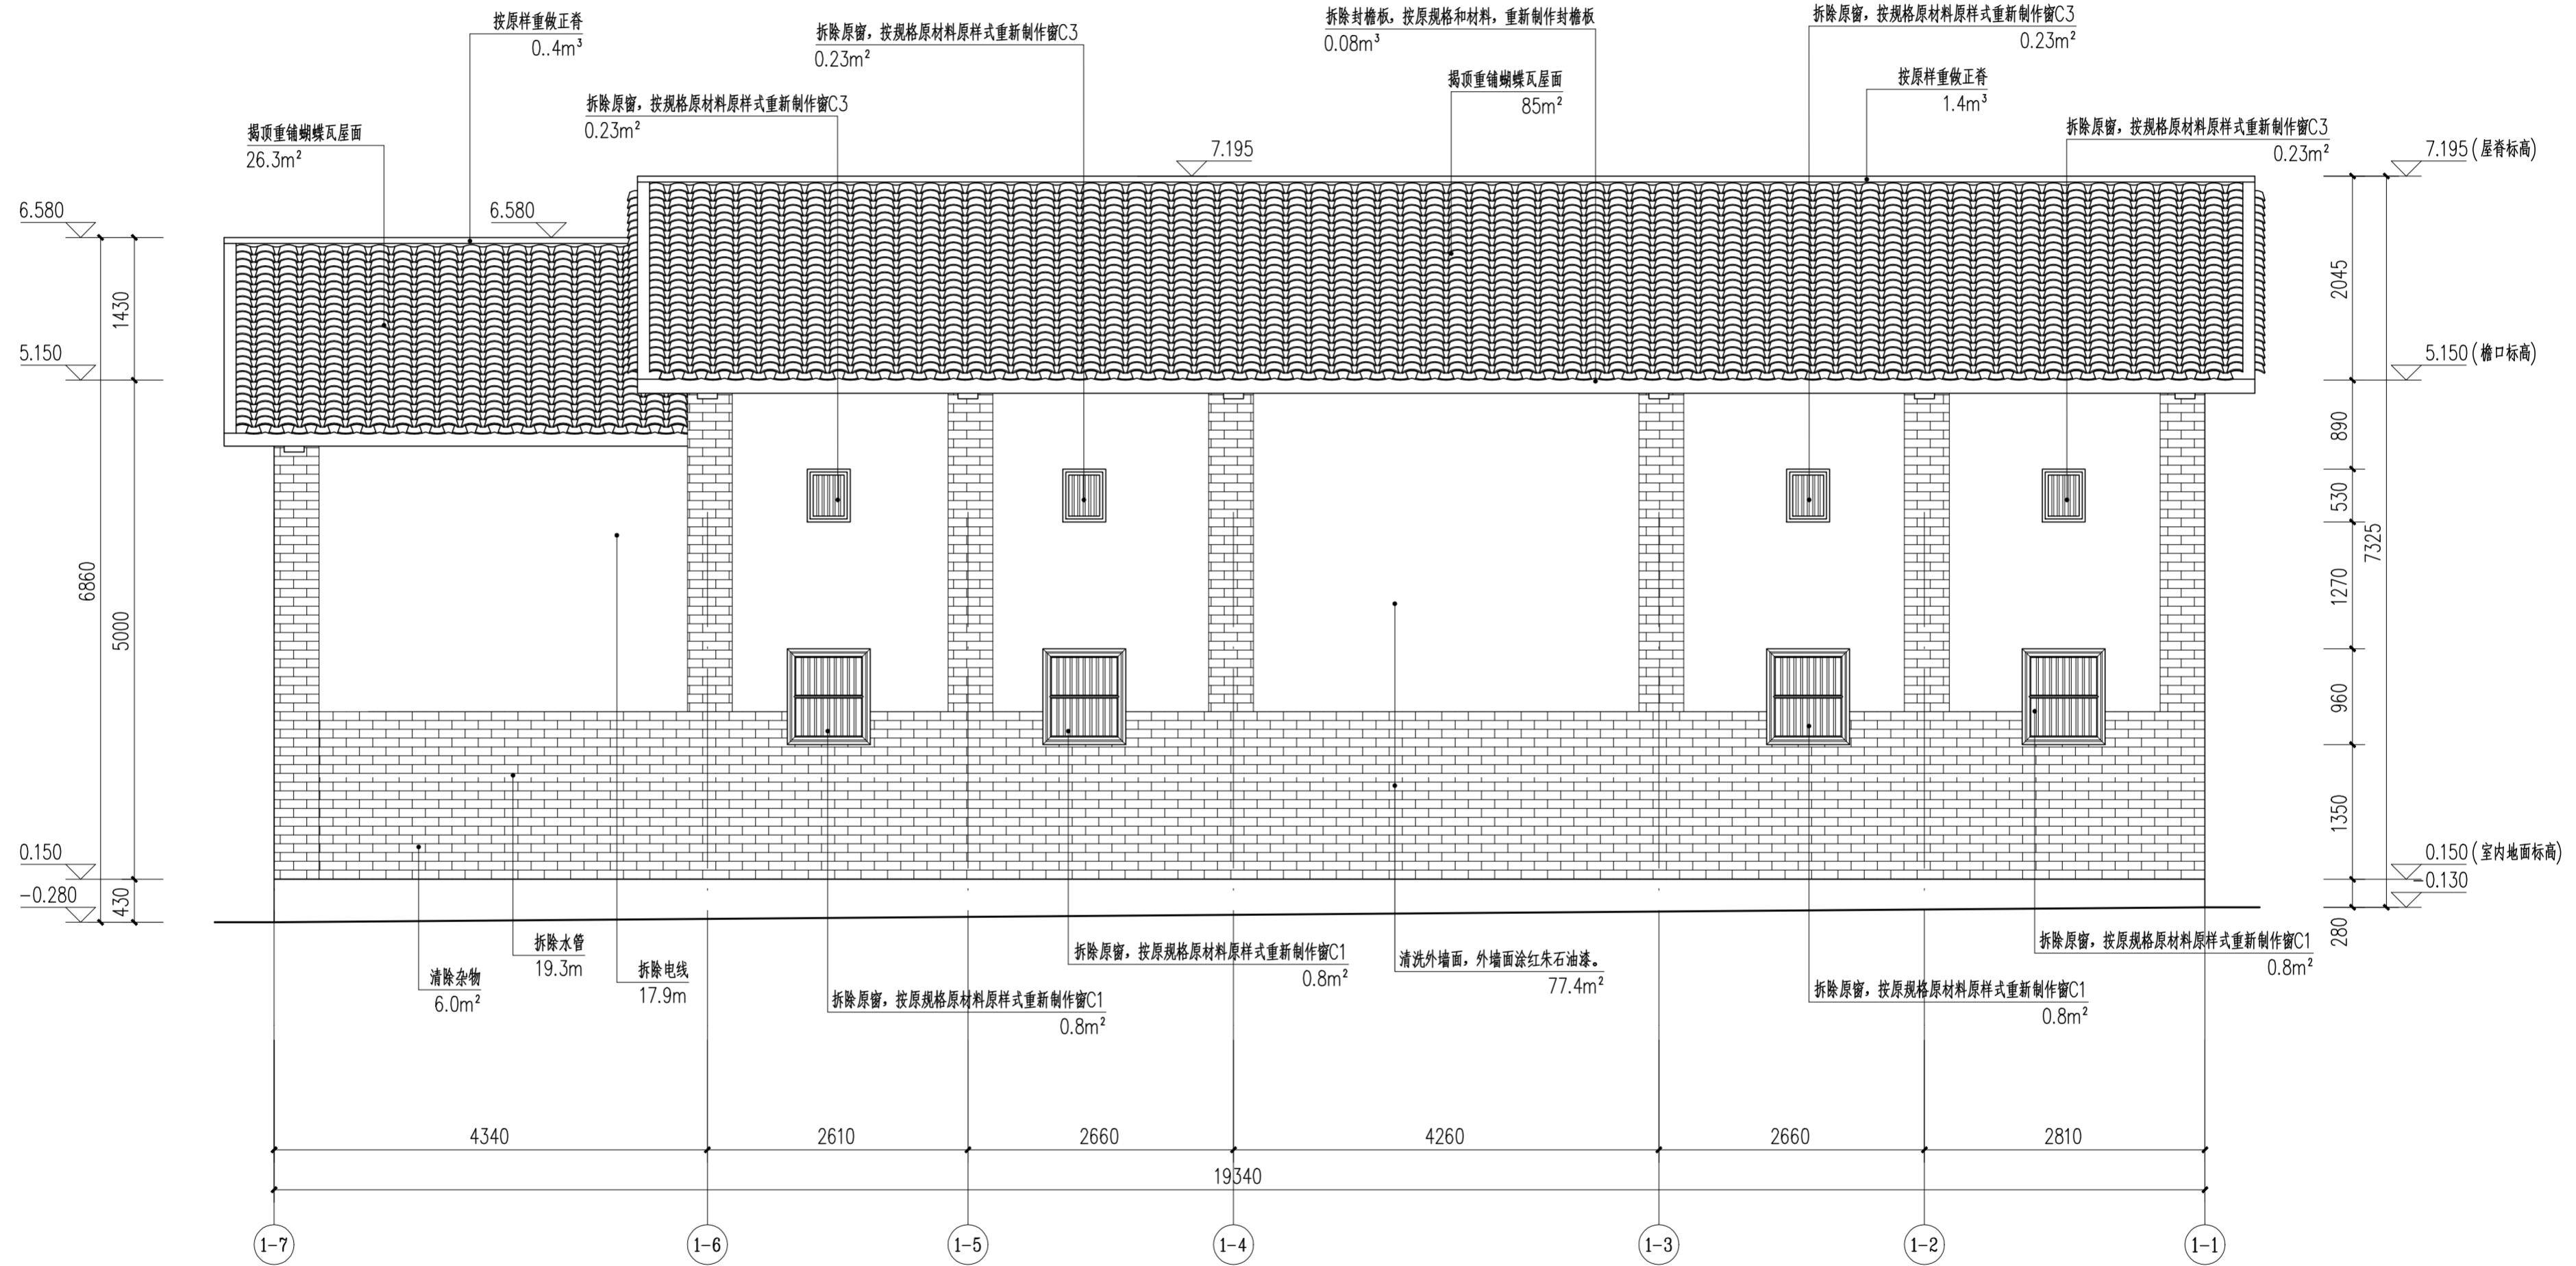


主楼背立面图 1:50

外墙面统一做法  
1) 清除外墙面红朱石颜料及白灰砂浆批荡。  
2) 素水泥浆一道。  
3) 挂25目直径8mm钢丝网, 钢钉固定。  
4) 与青砖墙一起涂刷丙烯酸乳液(内掺红朱石粉)涂料。

华南理工大学历史环境保护与更新研究所  
广州市明道建筑设计咨询有限公司

审定 CERTIFY	郭 谦	2021.10	图名 DRAWING TITLE	主楼背立面图	工程编号 PROJECT NO.	
审核 APPROVE	郭 谦	2021.10			比例 SCALE	1:50
专业负责 DISCIPLINE LEADER	孙 立	2021.10			专业 SPECIES	建筑
校对 CHECKER	孙 立	2021.10			设计阶段 DESIGN STAGE	施工图
设计 DESIGNER	李搏弃	2021.10	工程项目 PROJECT	紫金县苏维埃政府旧址修缮设计	日期 ISSUE DATE	2021.10
制图 DRAWING	郑创杰	2021.10	建设单位 CLIENT	紫金县博物馆	图号 DRAWING NO.	XS-01-10

专业	基 名	日 期	基 名	日 期
建 筑	水 道		水 道	
结 构				
电 气				
弱 电				

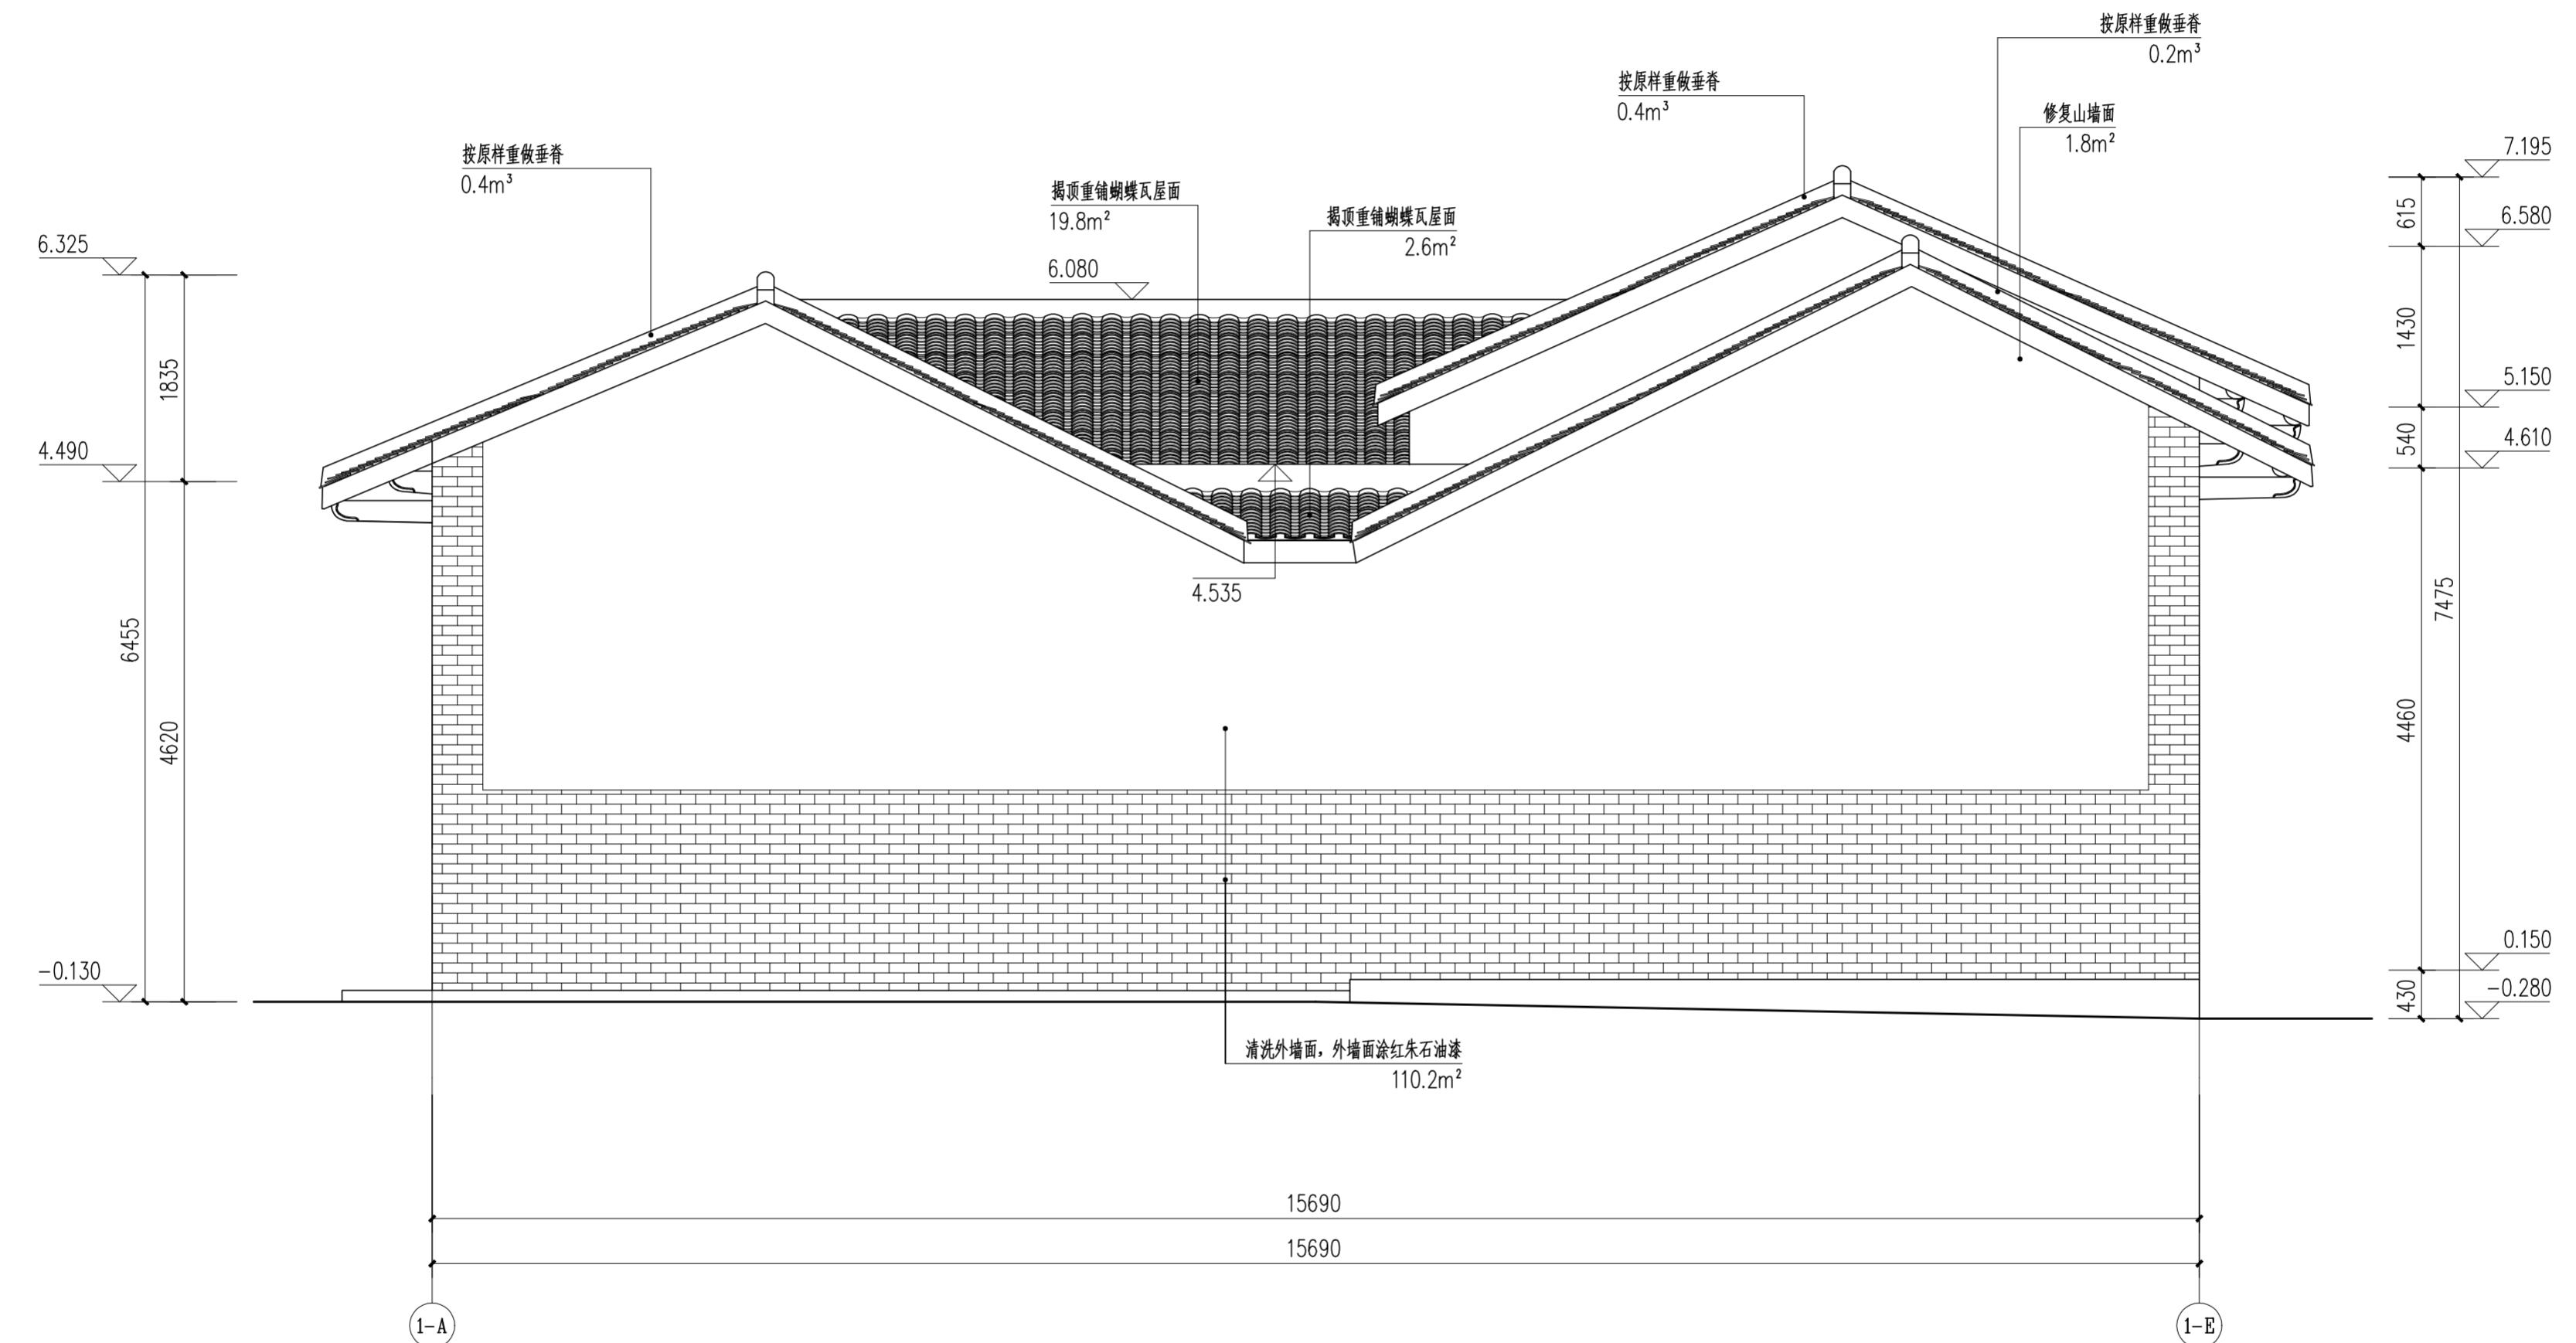


主楼左立面图 1:50

外墙面统一做法  
1) 清除外墙面红朱石颜料及白灰砂浆批荡。  
2) 素水泥浆一道。  
3) 挂25目直径8mm钢丝网, 钢钉固定。  
4) 与青砖墙一起涂刷丙烯酸乳液(内掺红朱石粉)涂料。

		华南理工大学历史环境保护与更新研究所	
		广州市明道建筑设计咨询有限公司	
审 定 CERTIFY	郭 谦	图名 DRAWING TITLE 主楼左立面图	工程编号 PROJECT NO.
审 核 APPROVE	郭 谦		比 例 SCALE 1:50
专业负责 DISCIPLINE LEADER	孙 立		专 业 SPECIES 建筑
校 对 CHECKER	孙 立		设计阶段 DESIGN STAGE 施工图
设 计 DESIGNER	李搏弃		工 程 项 目 PROJECT 紫金县苏维埃政府旧址修缮设计
制 图 DRAWING	郑创杰		建 设 单 位 CLIENT 紫金县博物馆
		日 期 ISSUE DATE 2021.10	
		图 号 DRAWING NO. XS-01-11	

专业	基 名	日 期	基 名	日 期
专 业	基 名	日 期	基 名	日 期
建 筑	建 筑		建 筑	
结 构	结 构		结 构	
水 道	水 道		水 道	

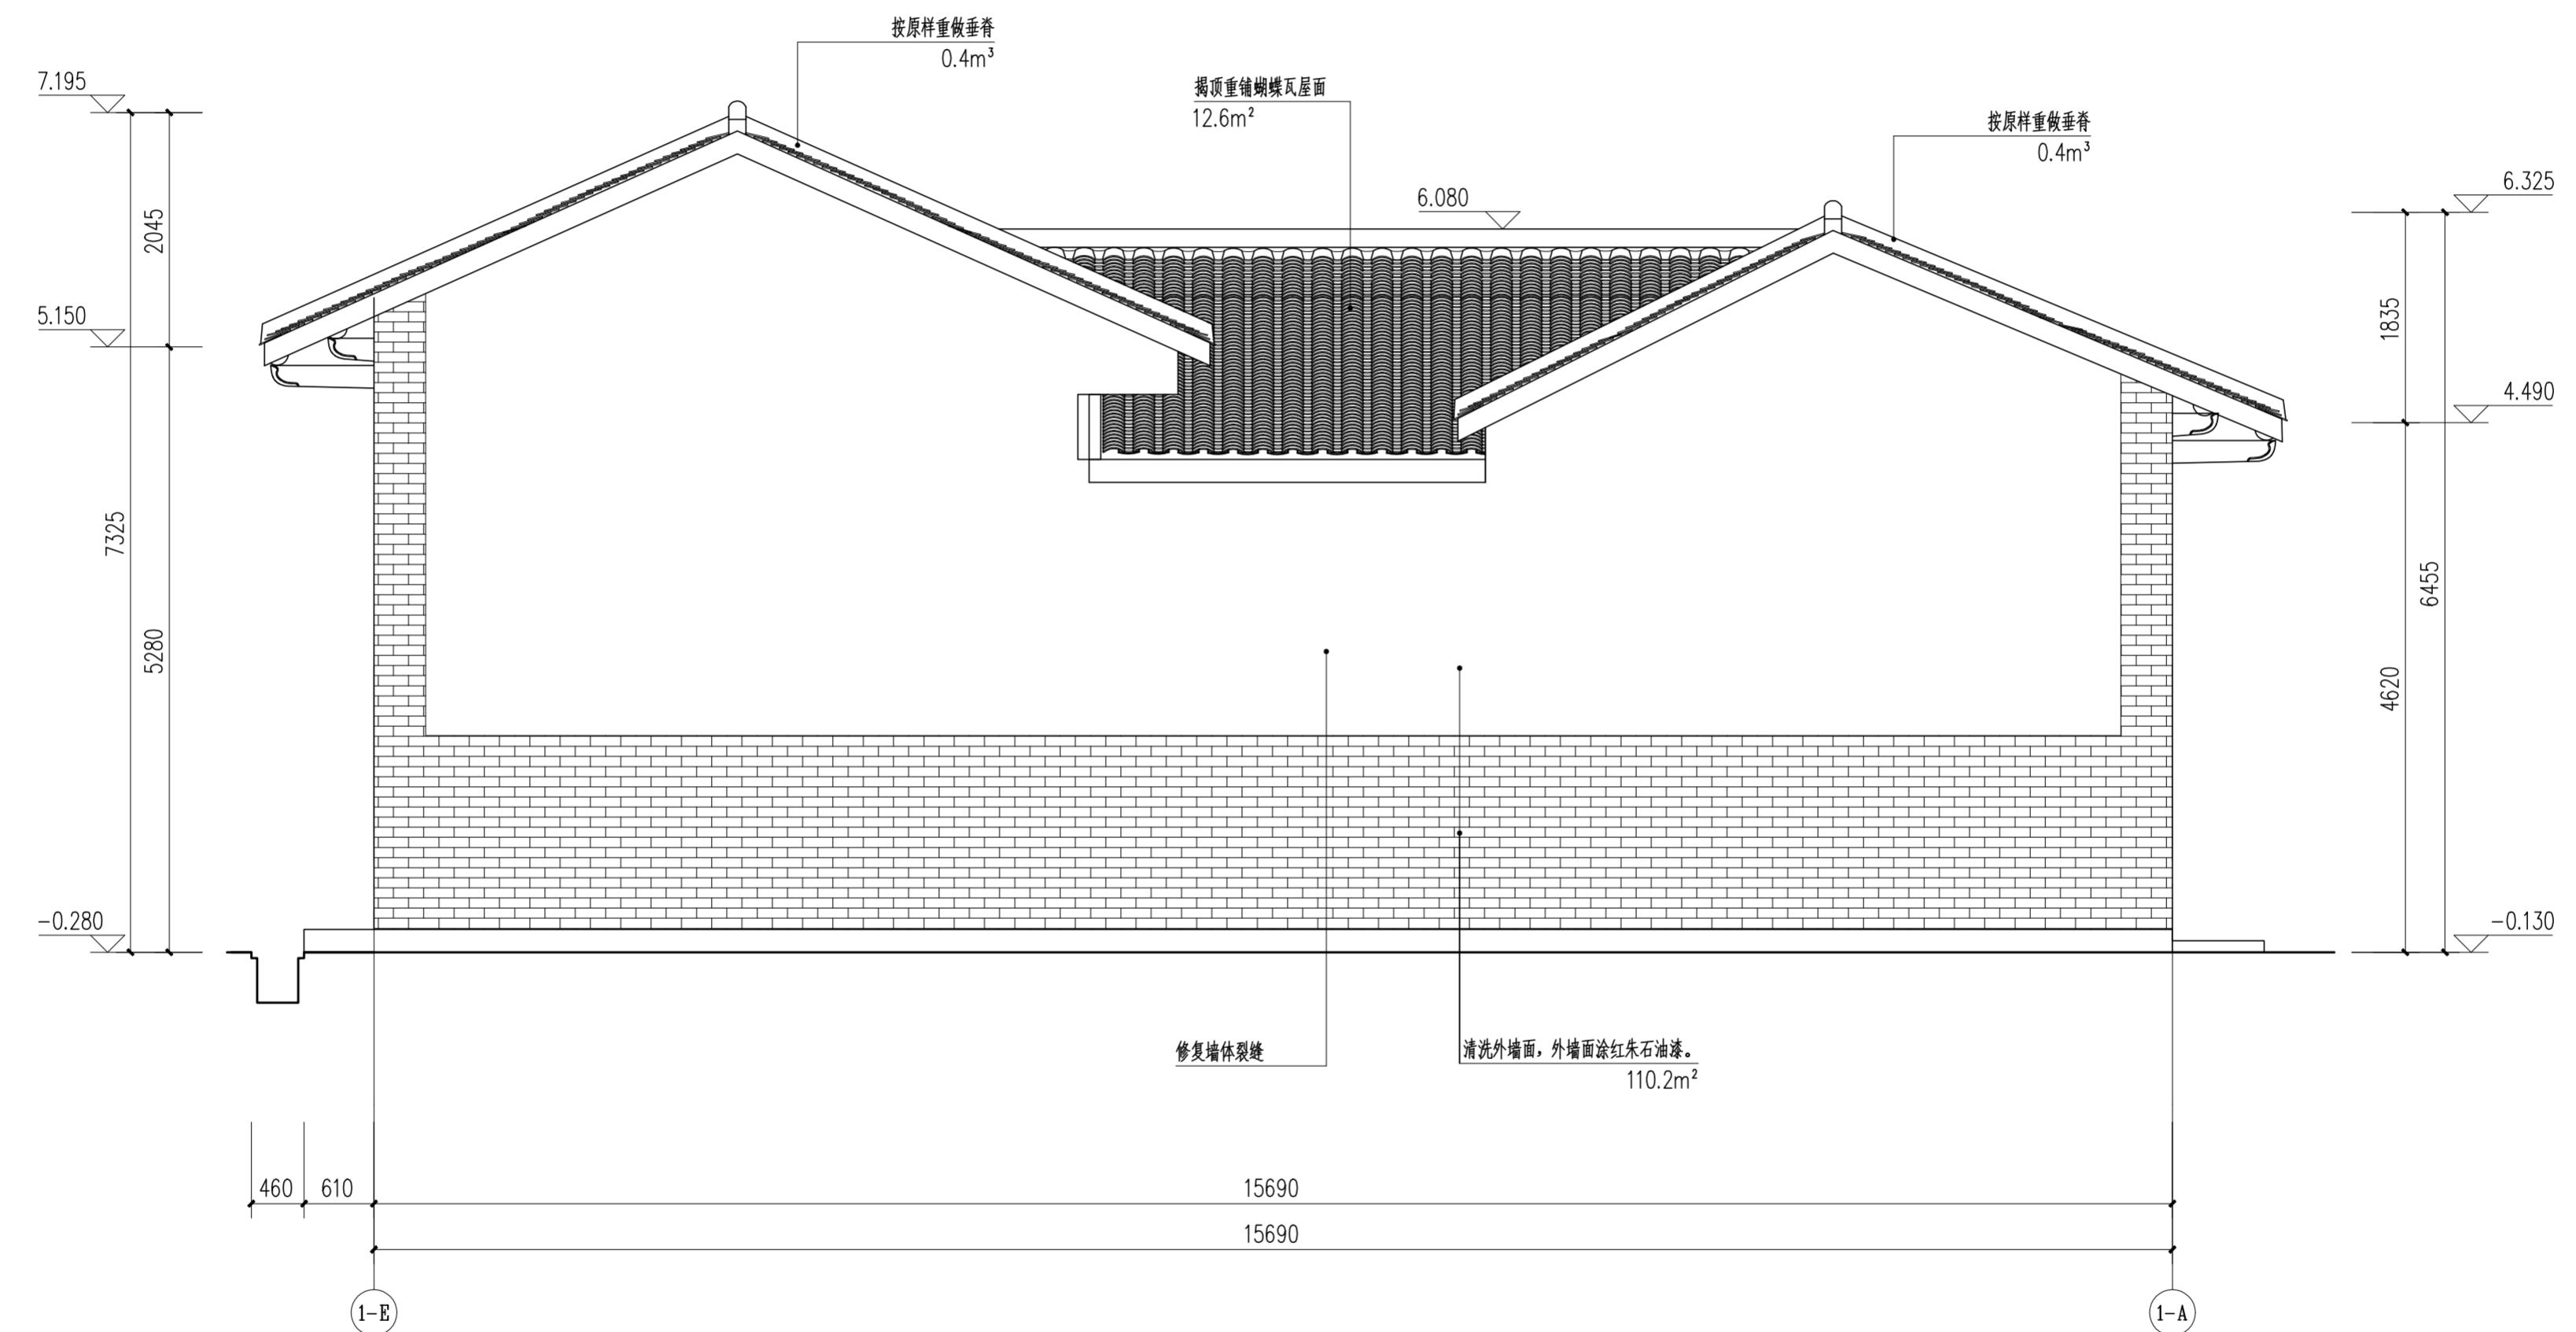

主楼右立面图 1:50


外墙面统一做法  
 1) 清除外墙面红朱石颜料及白灰砂浆批荡。  
 2) 素水泥浆一道。  
 3) 挂25目直径8mm钢丝网，钢钉固定。  
 4) 与青砖墙一起涂刷丙烯酸乳液（内掺红朱石粉）涂料。



华南理工大学历史环境保护与更新研究所  
 广州市明道建筑设计咨询有限公司

审定 CERTIFY	郭 谦	2021.10	工程编号 PROJECT NO.	XS-01-12
审核 APPROVE	郭 谦	2021.10	比例 SCALE	1:50
专业负责 DISCIPLINE LEADER	孙 立	2021.10	专业 SPECIES	建筑
校对 CHECKER	孙 立	2021.10	设计阶段 DESIGN STAGE	施工图
设计 DESIGNER	李搏弈	2021.10	工程项目 PROJECT	紫金县苏维埃政府旧址修缮设计
制图 DRAWING	郑创杰	2021.10	建设单位 CLIENT	紫金县博物馆

专业	基 名	日 期
古建	紫金苏维埃政府旧址维修设计	2021.10
电气		
给排水		
水暖		

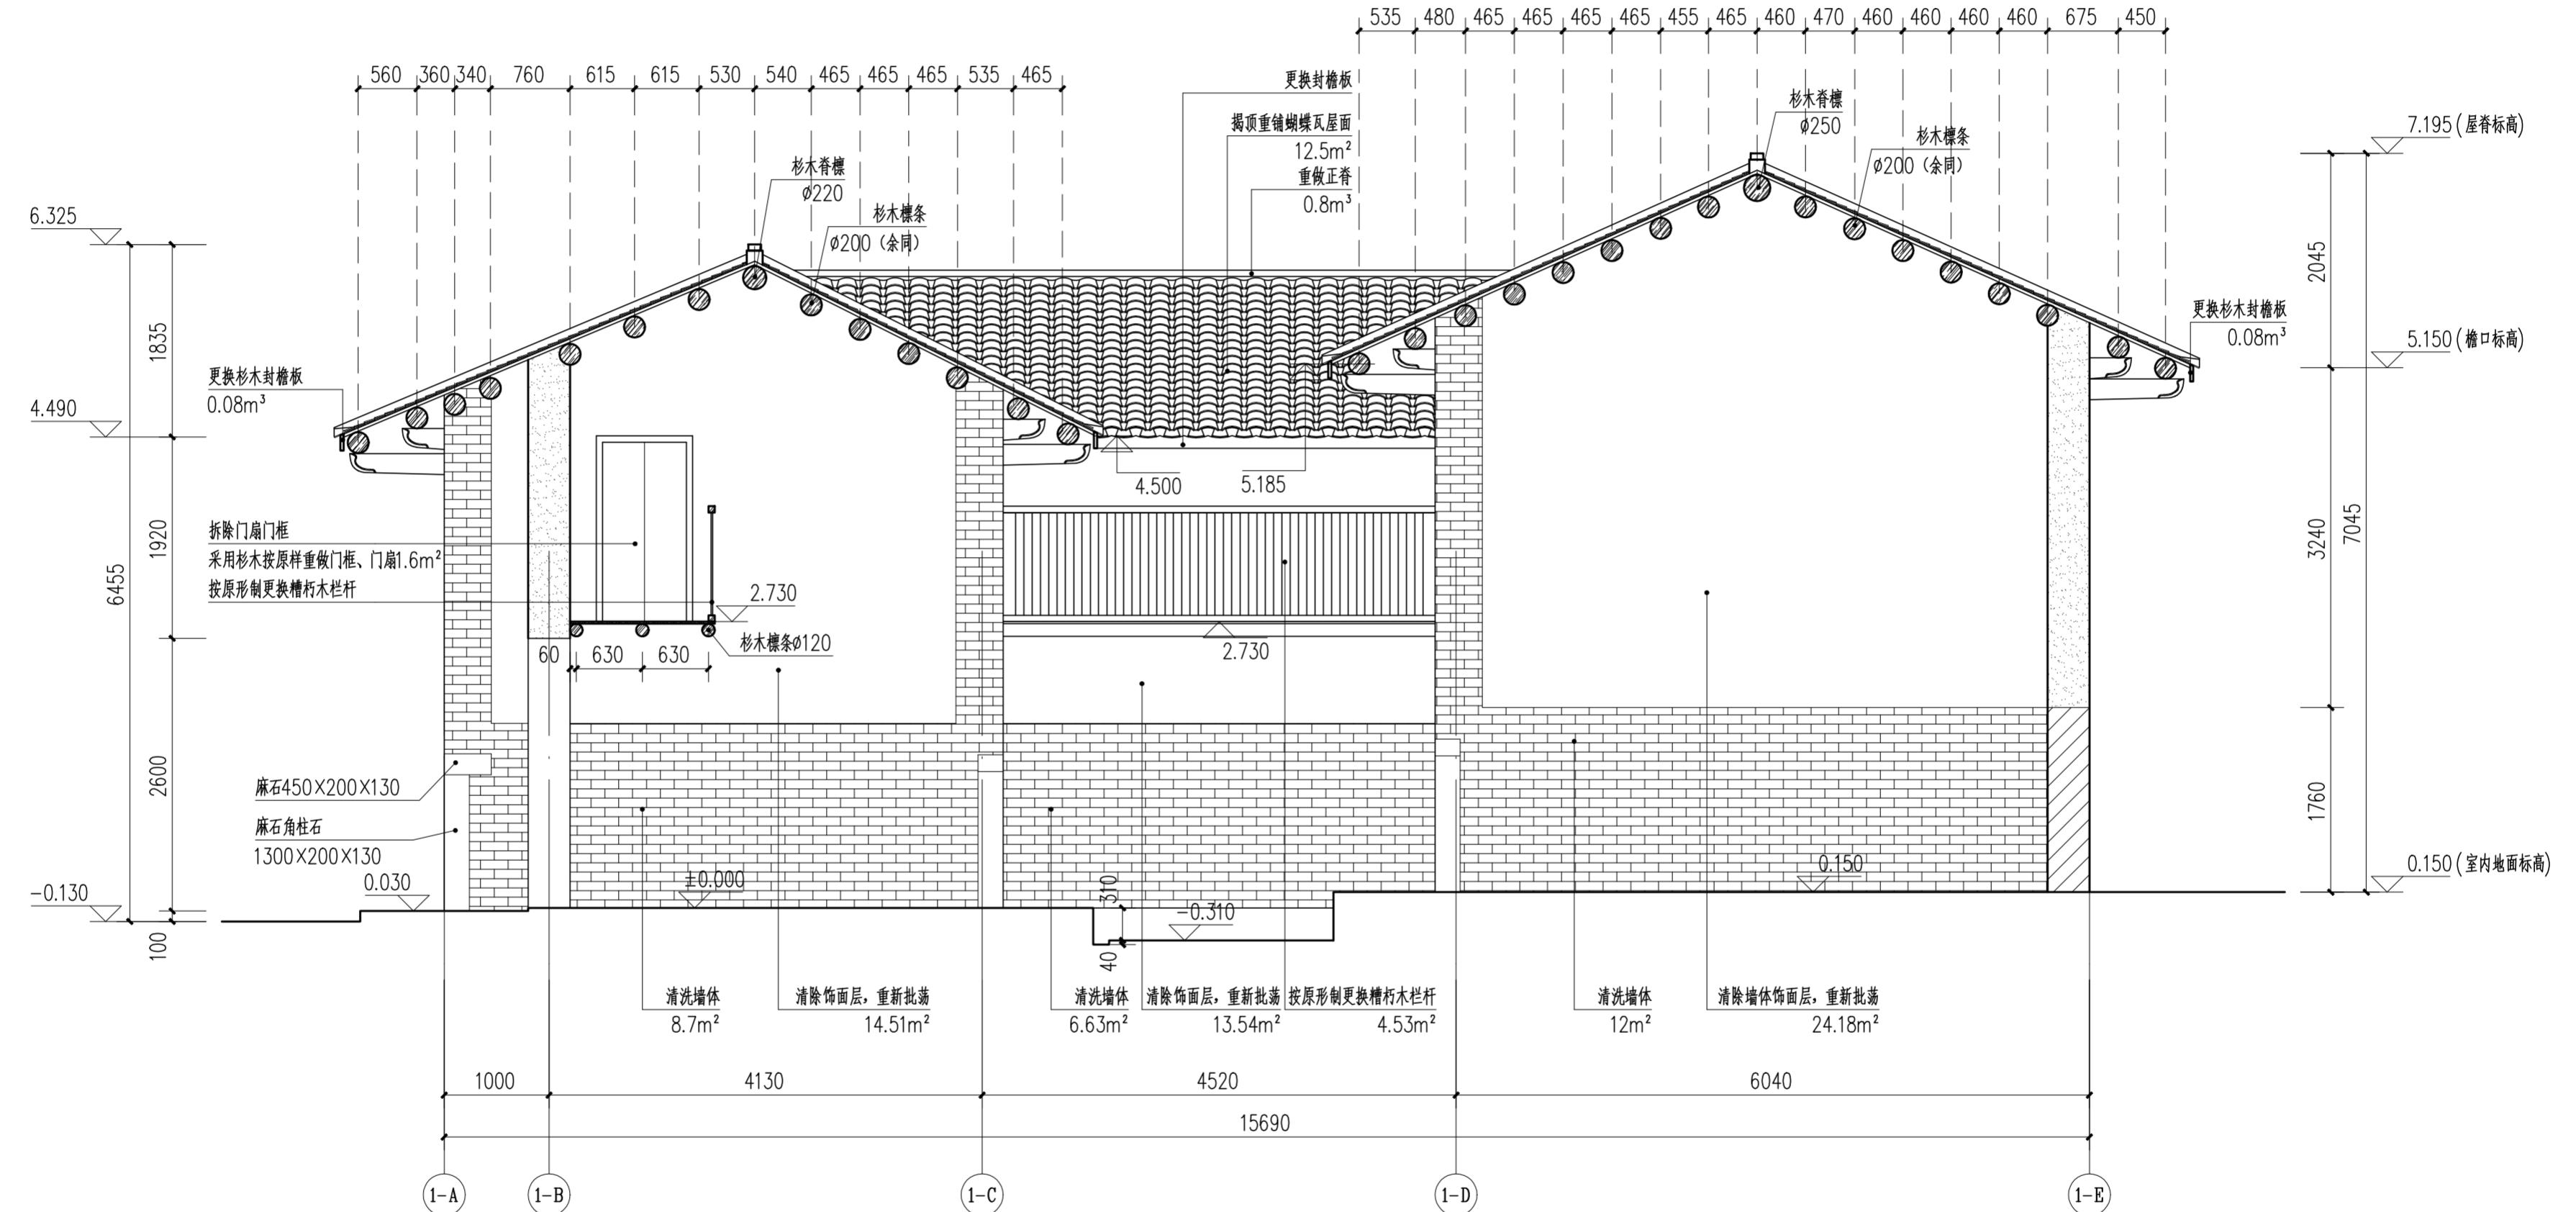


主楼1-1剖面图 1:50

内墙面统一做法  
 1) 钢筋内墙面现有白灰砂浆批荡。  
 2) 挂25目直径8mm钢丝网, 钢钉固定。  
 3) 素水泥砂浆一道。  
 4) 1:2白灰砂浆批荡20mm厚, 分两层, 外层厚度5mm随抹随压光。  
 5) 刷白色涂料2遍。

华南理工大学历史环境保护与更新研究所		
广州市明道建筑设计咨询有限公司		
审定 CERTIFY	郭 谦	2021.10
审核 APPROVE	郭 谦	2021.10
专业负责 DISCIPLINE LEADER	孙 立	2021.10
校对 CHECKER	孙 立	2021.10
设计 DESIGNER	李搏弃	2021.10
制图 DRAWING	郑创杰	2021.10
工程编号 PROJECT NO.		
比例 SCALE	1:50	
专业 SPECIES	建筑	
设计阶段 DESIGN STAGE	施工图	
日期 ISSUE DATE	2021.10	
建设单位 CLIENT	紫金县博物馆	
图号 DRAWING NO.	X5-01-13	

基 名	日 期
业	年 月 日
专	年 月 日
工	年 月 日
建	年 月 日
施	年 月 日
设	年 月 日
计	年 月 日
制	年 月 日

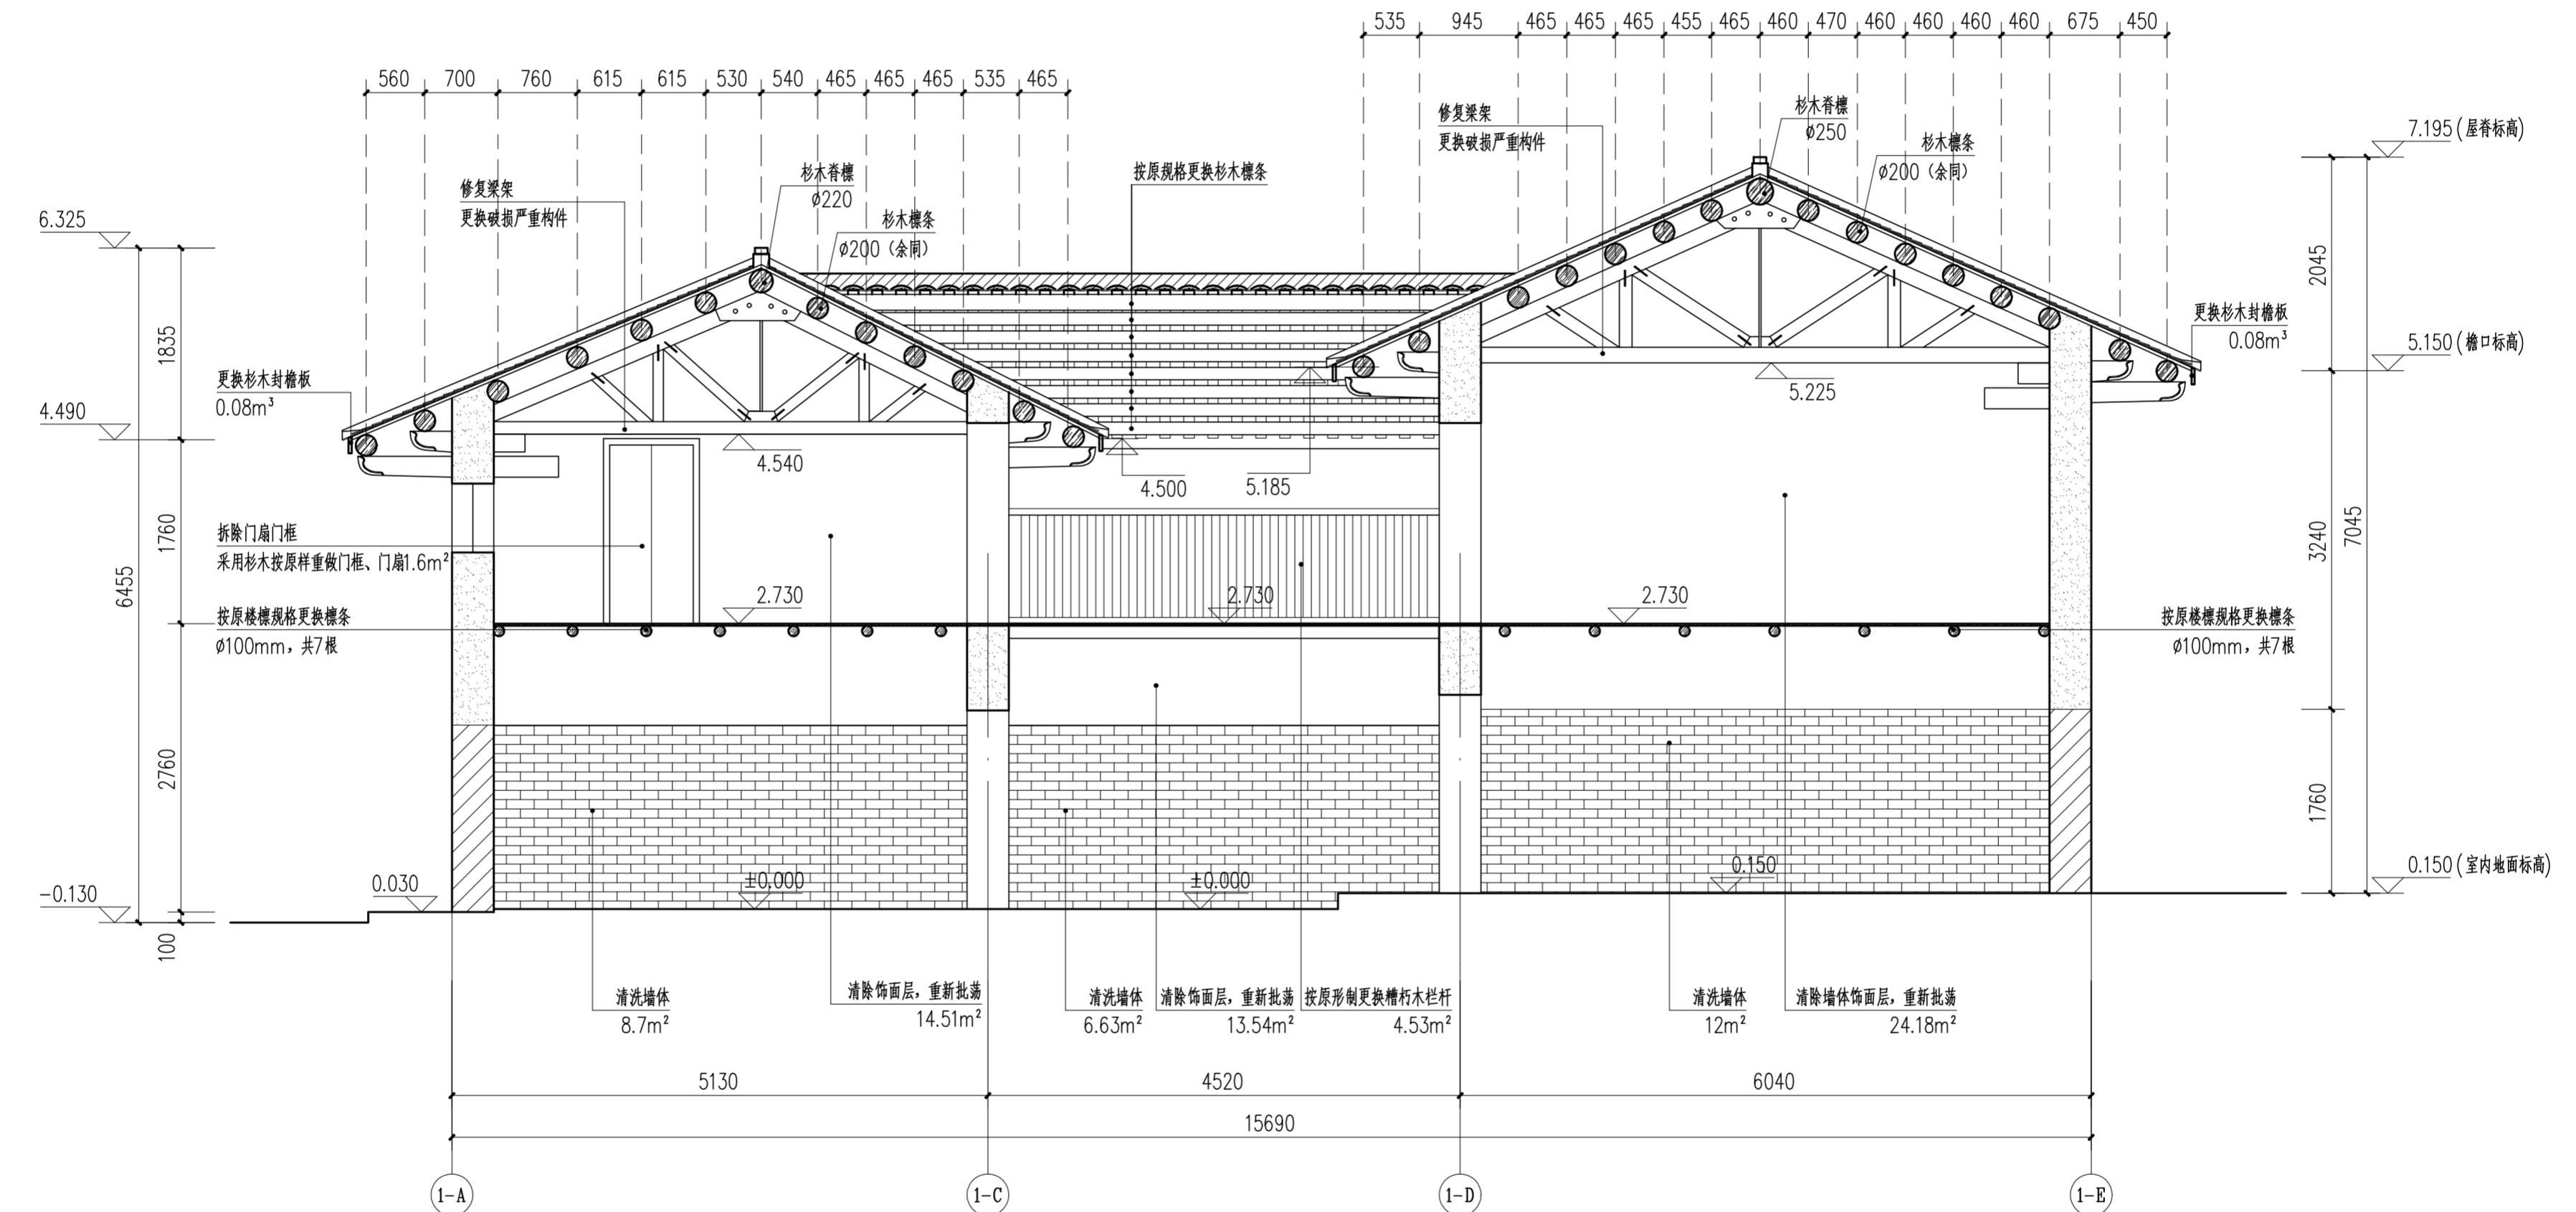


主楼2-2剖面图 1:50

内墙面统一做法  
1) 钢筋内墙面现有白灰砂浆批荡。  
2) 挂25目直径8mm钢丝网, 钢钉固定。  
3) 素水泥砂浆一道。  
4) 1:2白灰砂浆批荡20mm厚, 分两层, 外层厚度5mm随抹随压光。  
5) 刷白色涂料2遍。

审定 CERTIFY		郭 谦	150	图名 DRAWING TITLE	主楼2-2剖面图	工程编号 PROJECT NO.
审核 APPROVE	专业负责 DISCIPLINE LEADER	孙 立	1:50			
校对 CHECKER	设计 DESIGNER	李搏弃	专业 SPECIES	建设阶段 DESIGN STAGE	日期 ISSUE DATE	图号 DRAWING NO.
制图 DRAFTER	郑创杰	李搏弃	建筑	施工图	2021.10	X5-01-14
				紫金县苏维埃政府旧址修缮设计		
				紫金县博物馆		

工程名称	紫金县苏维埃政府旧址修缮设计
专业	建筑设计
日期	2021.10

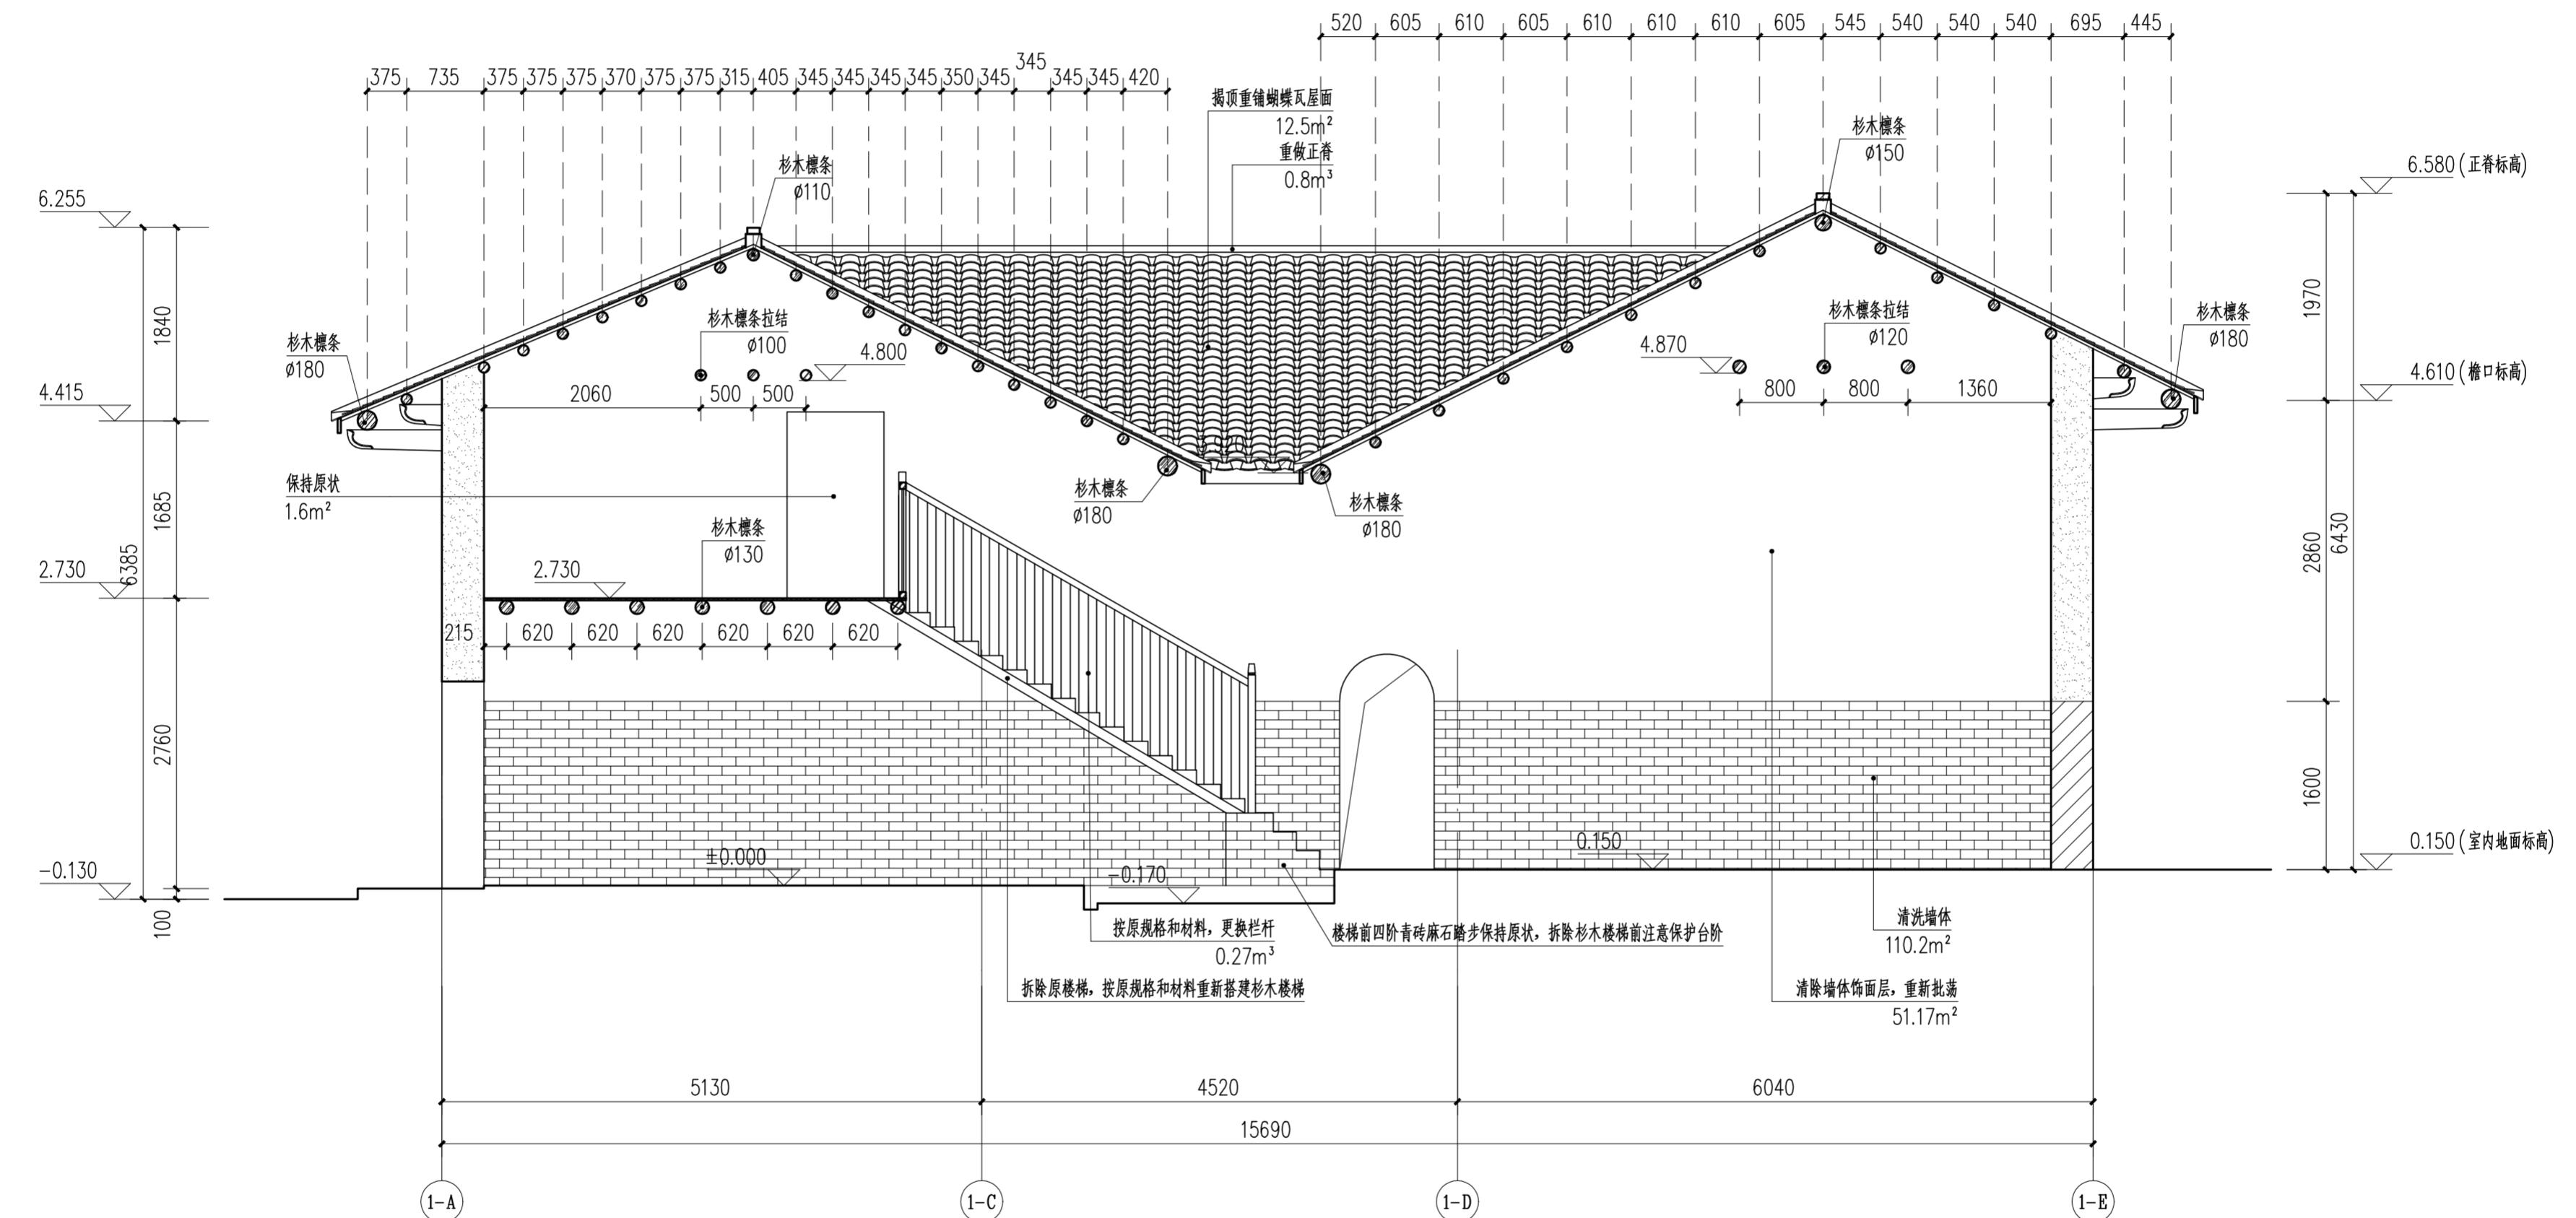


主楼3-3剖面图 1:50

注: 屋面檩条除标注外, 其余均为杉木材质, Ø100mm。

内墙面统一做法  
1) 钟乳内墙面现有白灰砂浆批荡。  
2) 挂25目直径8mm钢丝网, 钢钉固定。  
3) 素水泥砂浆一道。  
4) 1:2白灰砂浆批荡20mm厚, 分两层, 外层厚度5mm随抹随压光。  
5) 刷白色涂料2遍。

审定 CERTIFY		郭 谦	2021.10	图名 DRAWING TITLE	主楼3-3剖面图	工程编号 PROJECT NO.
审核 APPROVE	郭 谦	2021.10				
专业负责 DISCIPLINE LEADER	孙 立	2021.10				比例 SCALE 1:50
校对 CHECKER	孙 立	2021.10				专业 SPECIES 建筑
设计 DESIGNER	李搏弃	2021.10				设计阶段 DESIGN STAGE 施工图
制图 DRAWING	郑创杰	2021.10				日期 ISSUE DATE 2021.10
						图号 DRAWING NO. XS-01-15
						建设单位 CLIENT 紫金县博物馆

专业	电气
名称	配电箱
日期	2023.07.10
专业	给排水
名称	雨水排放口
日期	2023.07.10

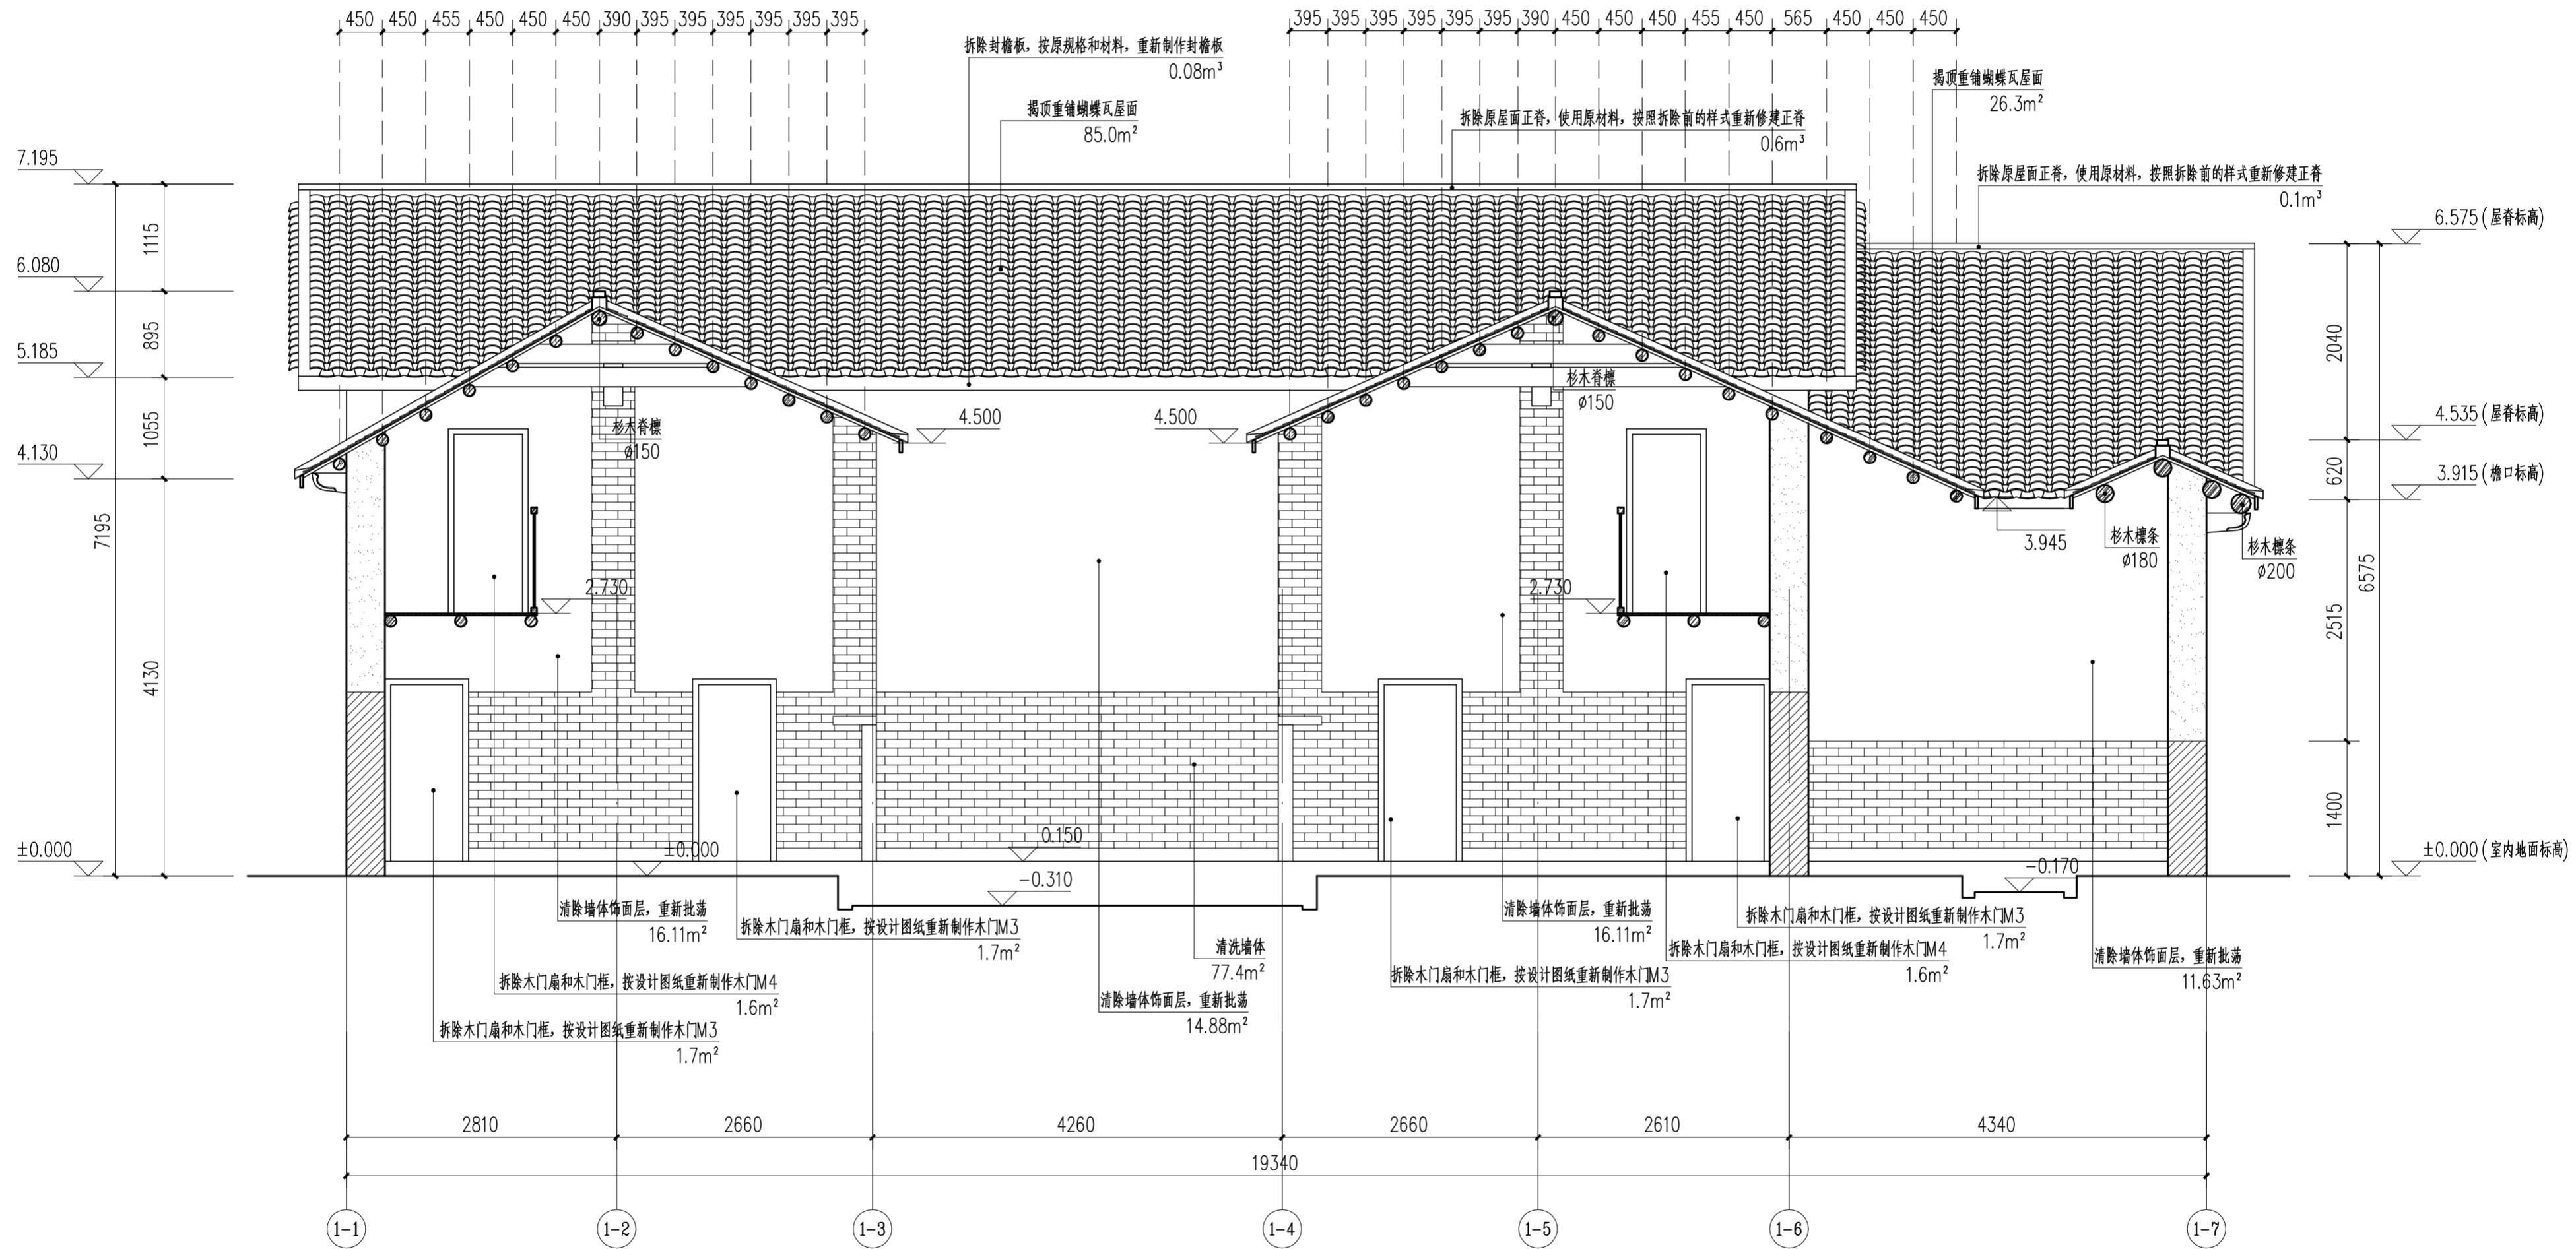


主楼4-4剖面图 1:50

注：屋面檩条除标注外，其余均为杉木材质， $\varnothing 120\text{mm}$ 。

- 内墙面统一做法  
 1) 钢筋内墙面现有白灰砂浆批荡。  
 2) 挂25目直径8mm钢丝网，钢钉固定。  
 3) 素水泥砂浆一道。  
 4) 1:2白灰砂浆批荡20mm厚，分两层，外层厚度5mm随抹随压光。  
 5) 刷白色涂料2遍。

	华南理工大学历史环境与更新研究所
	广州市明道建筑设计咨询有限公司
审定 CERTIFY	郭 谦
审核 APPROVE	郭 谦
专业负责 DISCIPLINE LEADER	孙 立
校对 CHECKER	孙 立
设计 DESIGNER	李搏弃
制图 DRAWING	郑创杰
工程编号 PROJECT NO.	
比例 SCALE	1:50
专业 SPECIES	建筑
设计阶段 DESIGN STAGE	施工图
日期 ISSUE DATE	2021.10
建设单位 CLIENT	紫金县博物馆
图号 DRAWING NO.	XS-01-16

专业	电气
类别	插座
基 名	电气
日 期	2021.10.12

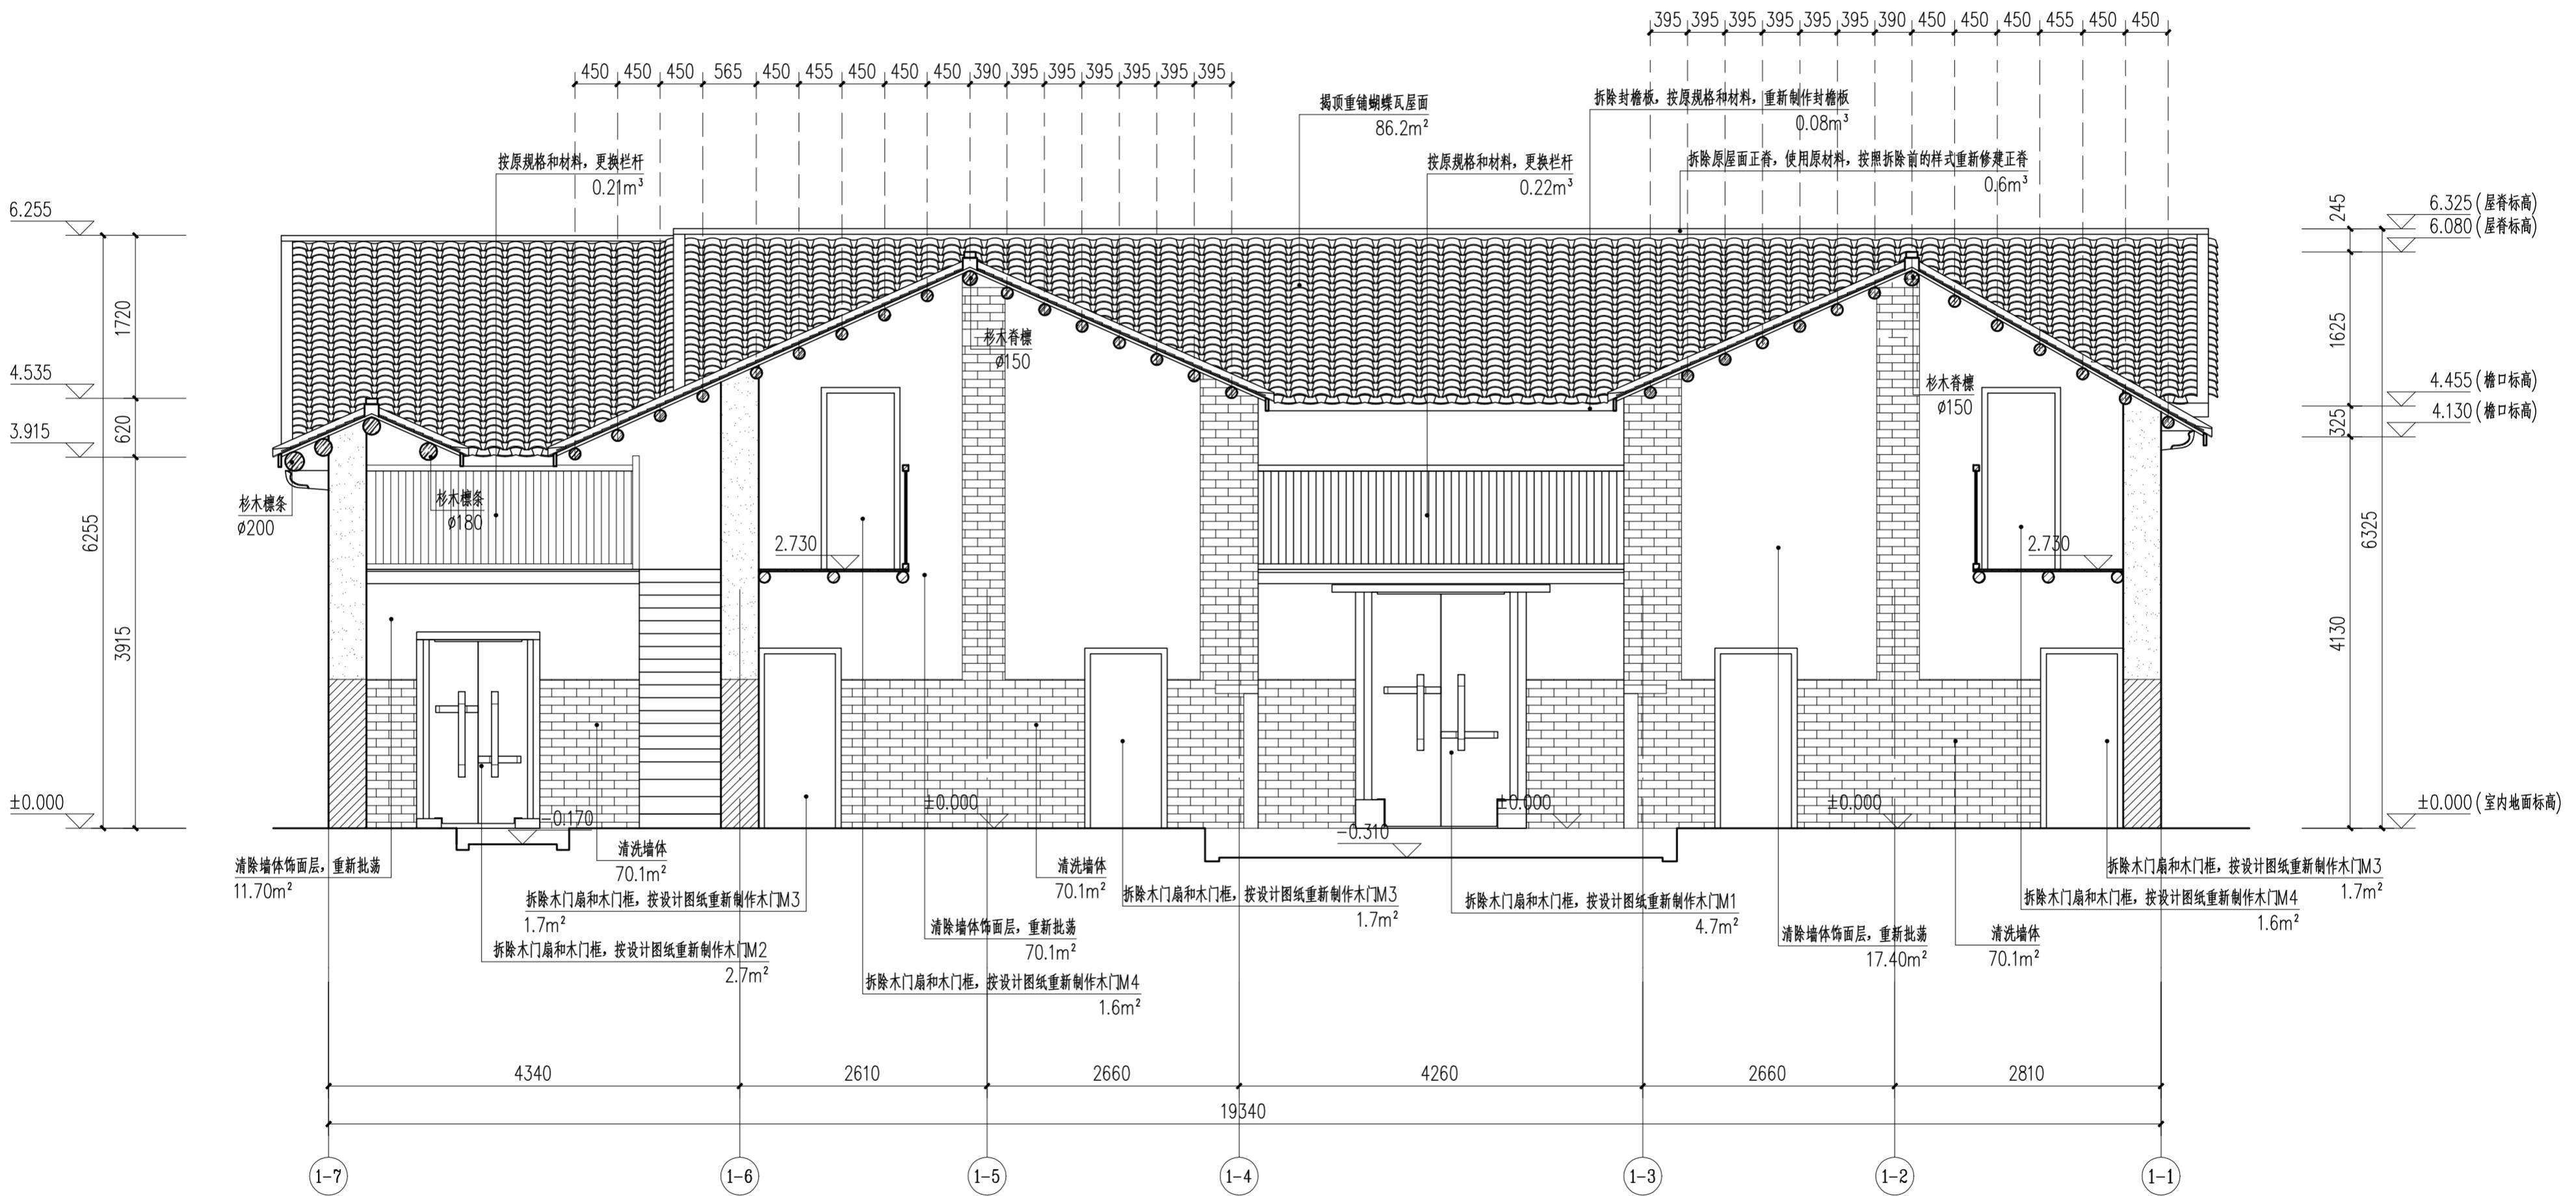

主楼5-5剖面图 1:50

注: 屋面檩条除标注外, 其余均为杉木材质, Φ120mm。

- 内墙面统一做法  
1) 钉胶内墙面现有白灰砂浆批荡。  
2) 挂25目直径8mm钢丝网, 钢钉固定。  
3) 素水泥砂浆一道。  
4) 1:2白灰砂浆批荡20mm厚, 分两层, 外层厚度5mm随抹随压光。  
5) 刷白色涂料2遍。

		华南理工大学历史环境保护与更新研究所	
广州市明道建筑设计咨询有限公司			
审定 CERTIFY	郭 谦	图名 DRAWING TITLE	主楼5-5剖面图
审核 APPROVE	郭 谦	工程编号 PROJECT NO.	XS-01-17
专业负责 DISCIPLINE LEADER	孙 立	比例 SCALE	1:50
校对 CHECKER	孙 立	专业 SPECIES	建筑
设计 DESIGNER	李搏弃	设计阶段 DESIGN STAGE	施工图
制图 DRAWING	郑创杰	工程项目 PROJECT	紫金县苏维埃政府旧址修缮设计
		建设单位 CLIENT	紫金县博物馆
		日期 ISSUE DATE	2021.10

期	
日	
年	
月	
日	
名	
性	
时	
段	
地	
点	
线	

编号	原材质	现状	修缮措施	工程量
M1-1	杉木、麻石	门洞大小1800X2600mm门扇糟朽，外漆脱落，门扇开裂	拆除木门扇和木门框，按设计图纸重新制作木门M1	4.7m <sup>2</sup>
M1-2	杉木、麻石	门洞大小1970X1300mm门扇糟朽，外漆脱落，门扇开裂	拆除木门扇和木门框，按设计图纸重新制作木门M2	2.7m <sup>2</sup>
M1-3	杉木	门洞大小870X1900mm门扇糟朽，外漆脱落，门扇开裂	拆除木门扇和木门框，按设计图纸重新制作木门M3	1.7m <sup>2</sup>
M1-4	杉木	门洞大小870X1900mm门扇糟朽，外漆脱落，门扇开裂	拆除木门扇和木门框，按设计图纸重新制作木门M3	1.7m <sup>2</sup>
M1-5	杉木	门洞大小870X1900mm门扇糟朽，外漆脱落，门扇开裂	拆除木门扇和木门框，按设计图纸重新制作木门M3	1.7m <sup>2</sup>
M1-6	杉木	门洞大小870X1900mm门扇糟朽，外漆脱落，门扇开裂	拆除木门扇和木门框，按设计图纸重新制作木门M3	1.7m <sup>2</sup>
M1-7	杉木	门洞大小870X1900mm门扇糟朽，外漆脱落，门扇开裂	拆除木门扇和木门框，按设计图纸重新制作木门M3	1.7m <sup>2</sup>
M1-8	杉木	门洞大小870X1900mm门扇糟朽，外漆脱落，门扇开裂	拆除木门扇和木门框，按设计图纸重新制作木门M3	1.7m <sup>2</sup>
M1-9	杉木	门洞大小870X1900mm门扇糟朽，外漆脱落，门扇开裂	拆除木门扇和木门框，按设计图纸重新制作木门M3	1.7m <sup>2</sup>
M1-10	杉木	门洞大小870X1900mm门扇糟朽，外漆脱落，门扇开裂	拆除木门扇和木门框，按设计图纸重新制作木门M3	1.7m <sup>2</sup>
M1-11	-	拱型门洞	-	-
M1-12	-	拱型门洞，现封堵	从实际使用考虑，保持原状	-
C1-1	杉木	窗洞大小830X960mm，窗扇糟朽，外漆脱落，木窗棂开裂	拆除原窗，按设计图纸，使用原材料原样式重新制作窗C1	0.8m <sup>2</sup>
C1-2	杉木	窗洞大小830X960mm，窗扇糟朽，外漆脱落，木窗棂开裂	拆除原窗，按设计图纸，使用原材料原样式重新制作窗C1	0.8m <sup>2</sup>
C1-3	杉木	窗洞大小830X960mm，窗扇糟朽，外漆脱落，木窗棂开裂	拆除原窗，按设计图纸，使用原材料原样式重新制作窗C1	0.8m <sup>2</sup>
C1-4	杉木	窗洞大小830X960mm，窗扇糟朽，外漆脱落，木窗棂开裂	拆除原窗，按设计图纸，使用原材料原样式重新制作窗C1	0.8m <sup>2</sup>
C1-5	杉木	窗洞大小830X960mm，窗扇糟朽，外漆脱落，木窗棂开裂	拆除原窗，按设计图纸，使用原材料原样式重新制作窗C1	0.8m <sup>2</sup>
C1-6	杉木	窗洞大小830X960mm，窗扇糟朽，外漆脱落，木窗棂开裂	拆除原窗，按设计图纸，使用原材料原样式重新制作窗C1	0.8m <sup>2</sup>
C1-7	杉木	窗洞大小830X960mm，窗扇糟朽，外漆脱落，木窗棂开裂	拆除原窗，按设计图纸，使用原材料原样式重新制作窗C1	0.8m <sup>2</sup>
C1-8	杉木	窗洞大小830X960mm，窗扇糟朽，外漆脱落，木窗棂开裂	拆除原窗，按设计图纸，使用原材料原样式重新制作窗C1	0.8m <sup>2</sup>











首层门窗修缮表 1:100

编号	原材质	现状	修缮措施	工程量
M2-1	-	门洞大小920X1770mm，仅存门洞	保持原状	-
M2-2	杉木	门洞大小920X1770mm门扇糟朽，门扇开裂	拆除木门扇和木门框，按设计图纸重新制作木门M5	1.6m <sup>2</sup>
M2-3	杉木	门洞大小920X1770mm门扇糟朽，门扇开裂	拆除木门扇和木门框，按设计图纸重新制作木门M5	1.6m <sup>2</sup>
M2-4	杉木	门洞大小830X1920mm门扇糟朽，门扇开裂	拆除木门扇和木门框，按设计图纸重新制作木门M4	1.6m <sup>2</sup>
M2-5	杉木	门洞大小830X1920mm门扇糟朽，门扇开裂	拆除木门扇和木门框，按设计图纸重新制作木门M4	1.6m <sup>2</sup>
M2-6	杉木	门洞大小830X1920mm门扇糟朽，门扇开裂	拆除木门扇和木门框，按设计图纸重新制作木门M4	1.6m <sup>2</sup>
M2-7	杉木	门洞大小830X1920mm门扇糟朽，门扇开裂	拆除木门扇和木门框，按设计图纸重新制作木门M4	1.6m <sup>2</sup>
C2-1	杉木	窗洞大小530X720mm，窗扇糟朽，外漆脱落，木窗棂开裂	拆除原窗，按设计图纸，使用原材料原样式重新制作窗C2	0.8m <sup>2</sup>
C2-2	杉木	窗洞大小530X720mm，窗扇糟朽，外漆脱落，木窗棂开裂	拆除原窗，按设计图纸，使用原材料原样式重新制作窗C2	0.8m <sup>2</sup>
C2-3	杉木	窗洞大小530X720mm，窗扇糟朽，外漆脱落，木窗棂开裂	拆除原窗，按设计图纸，使用原材料原样式重新制作窗C2	0.8m <sup>2</sup>
C2-4	杉木	窗洞大小530X720mm，窗扇糟朽，外漆脱落，木窗棂开裂	拆除原窗，按设计图纸，使用原材料原样式重新制作窗C2	0.8m <sup>2</sup>
C2-5	杉木	外窗洞大小430X530mm，内窗洞大小530X630mm，窗扇糟朽，外漆脱落，木窗棂开裂	拆除原窗，按设计图纸，使用原材料原样式重新制作窗C3	0.8m <sup>2</sup>
C2-6	杉木	外窗洞大小430X530mm，内窗洞大小530X630mm，窗扇糟朽，外漆脱落，木窗棂开裂	拆除原窗，按设计图纸，使用原材料原样式重新制作窗C3	0.8m <sup>2</sup>
C2-7	杉木	外窗洞大小430X530mm，内窗洞大小530X630mm，窗扇糟朽，外漆脱落，木窗棂开裂	拆除原窗，按设计图纸，使用原材料原样式重新制作窗C3	0.8m <sup>2</sup>
C2-8	杉木	外窗洞大小430X530mm，内窗洞大小530X630mm，窗扇糟朽，外漆脱落，木窗棂开裂	拆除原窗，按设计图纸，使用原材料原样式重新制作窗C3	0.8m <sup>2</sup>

二层门窗修缮表 1:100





审定 CERTIFY	郭 谦	2021.10.12	门窗扇修缮表	门窗扇修缮表	工程编号 PROJECT NO.	
审核 APPROVE	郭 谦	2021.10.12			比 例 SCALE	1:100
专业负责 DISCIPLINE LEADER	孙 立	2021.10.12			专 业 SPECIES	建筑
校对 CHECKER	孙 立	2021.10.12			设计阶段 DESIGN STAGE	施工图
设计 DESIGNER	李搏弈	2021.10.12			项 目 PROJECT	紫金县苏维埃政府旧址修缮设计
制图 DRAWING	郑创杰	2021.10.12			建设单位 CLIENT	紫金县博物馆
图号 DRAWING NO.	XS-01-18					

专业	基 名	日 期	基 名	日 期
建筑	砖 柱		暖通	
结构	水 道		电气	
给排水	弱电		弱电	
暖通	电气		弱电	

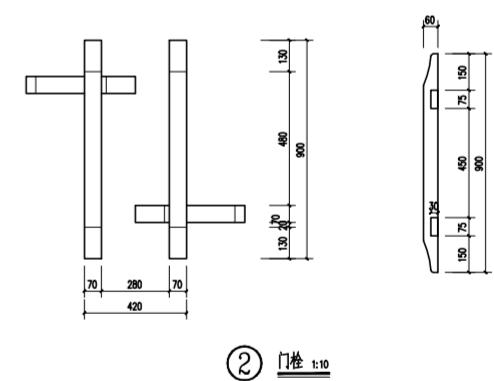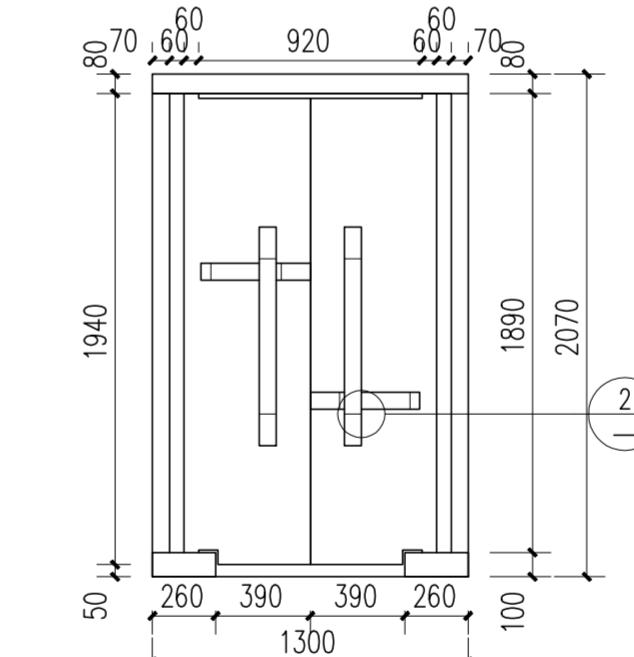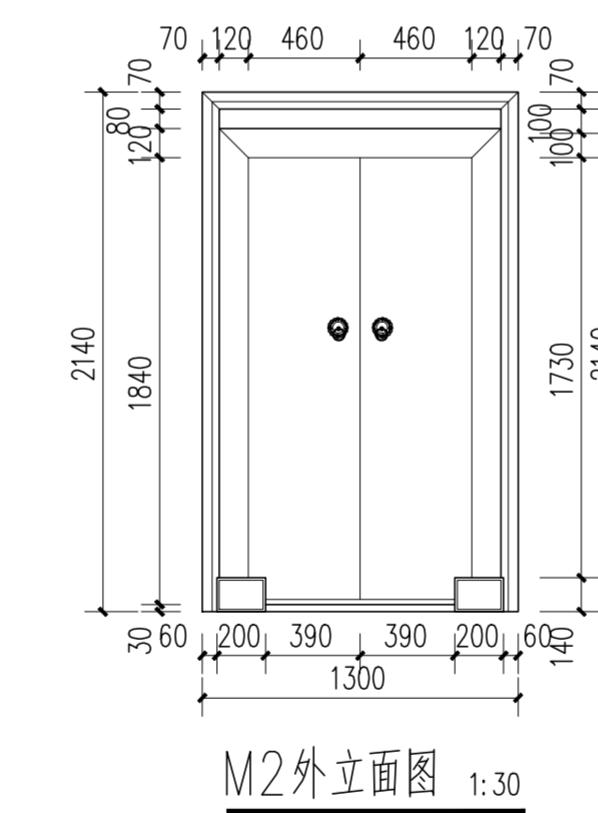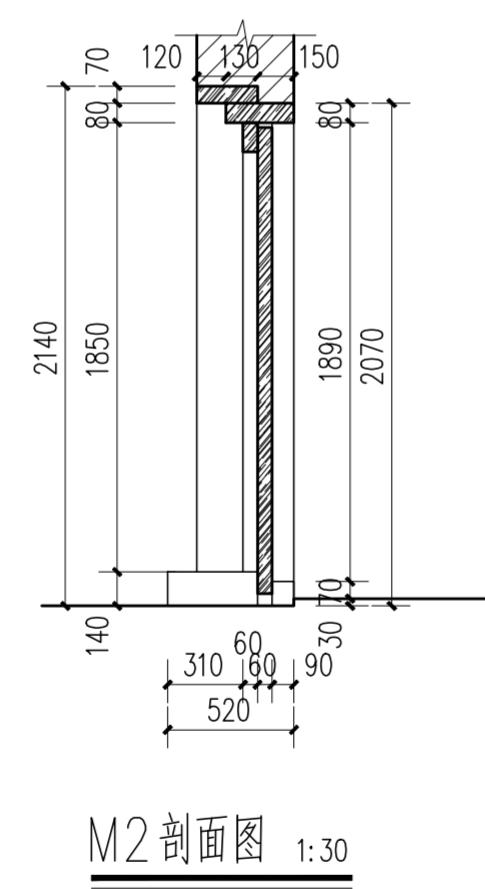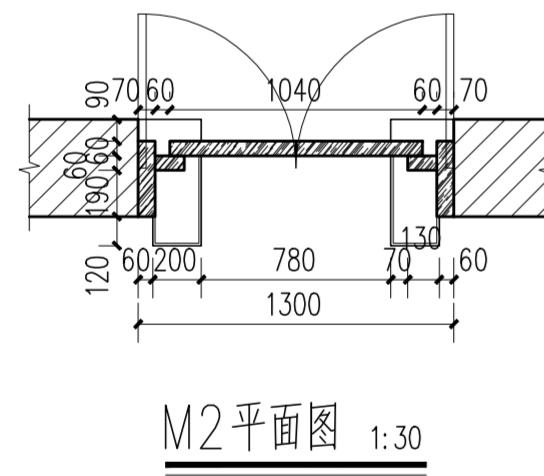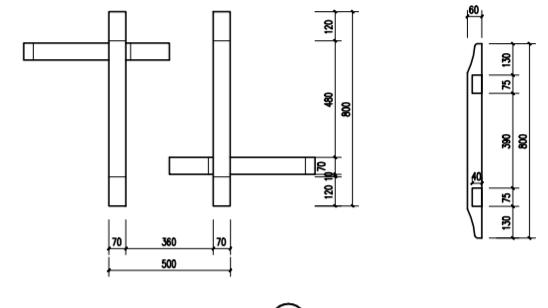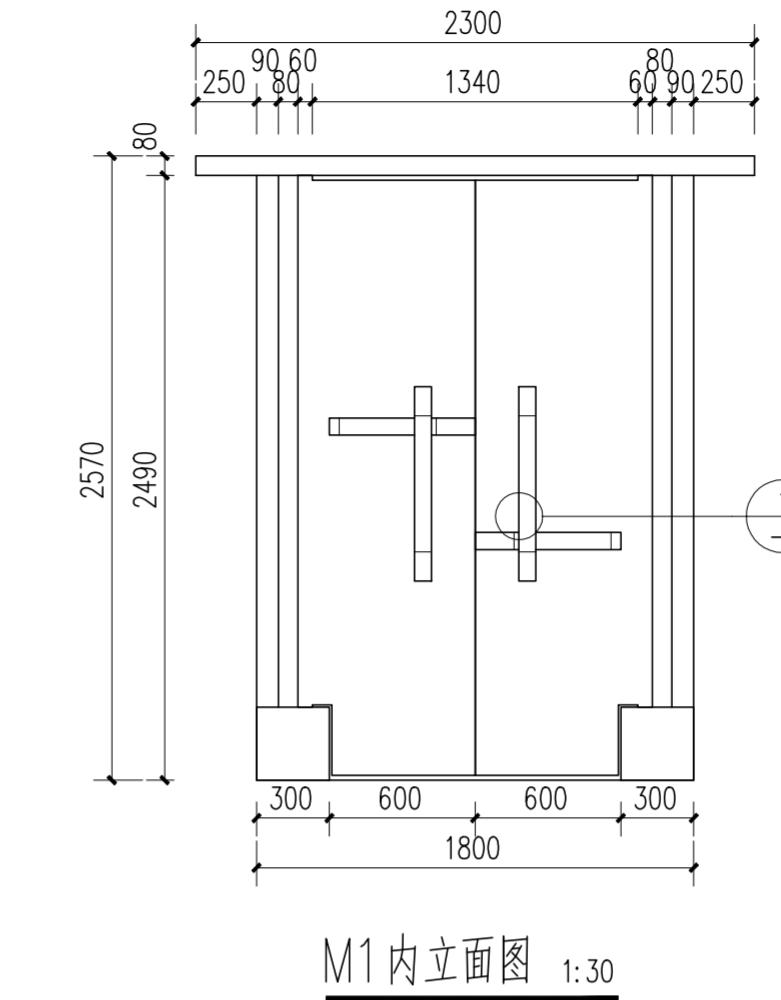
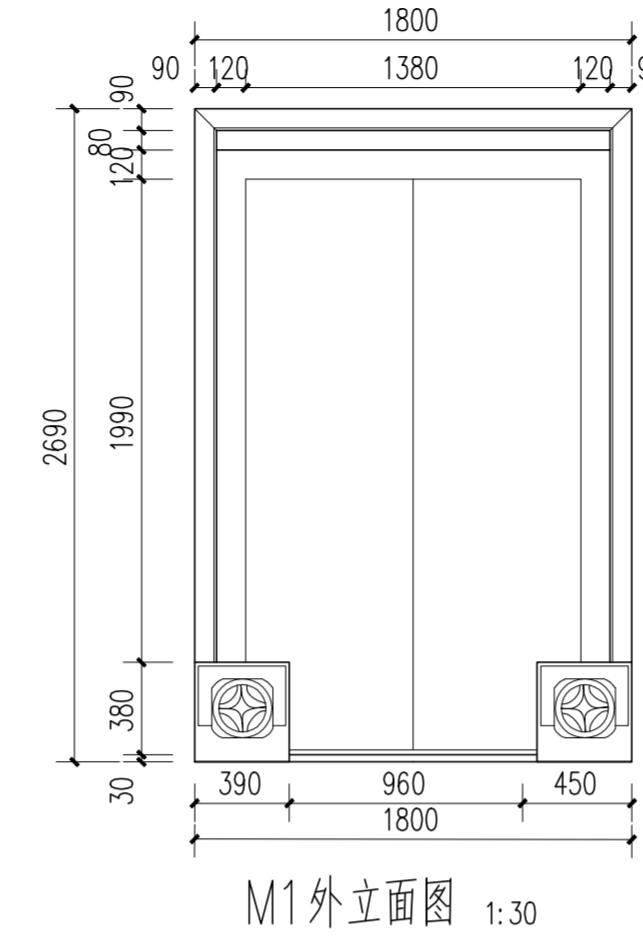
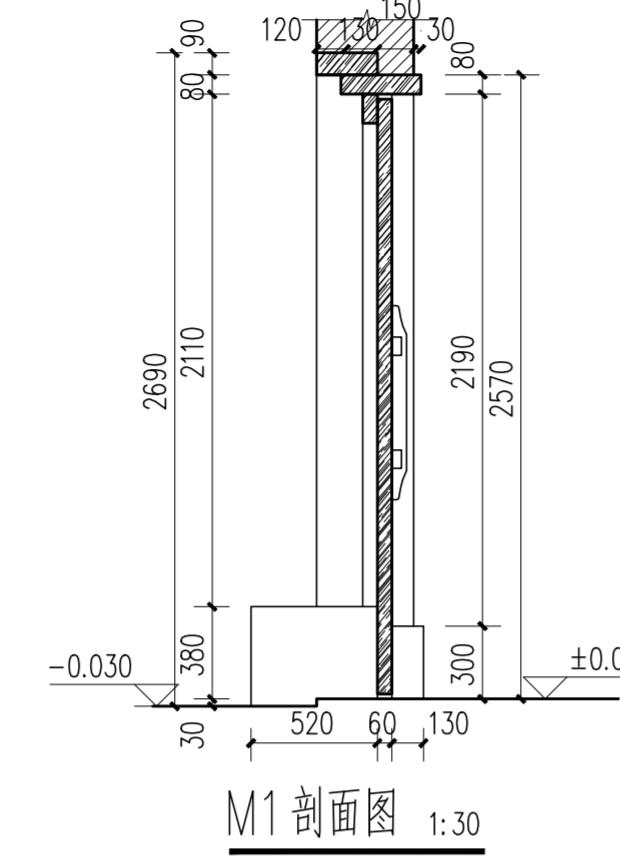
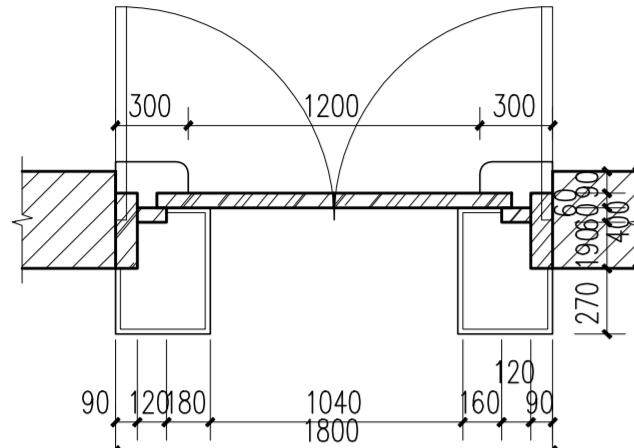


审定 CERTIFY	郭 谦	2021.10	图名 DRAWING TITLE	门窗大样图一	工程编号 PROJECT NO.	
审核 APPROVE	郭 谦	2021.10	比例 SCALE	1:30	专业 SPECIES	建筑
专业负责 DISCIPLINE LEADER	孙 立	2021.10	设计阶段 DESIGN STAGE	施工图	设计日期 DESIGN DATE	2021.10
校对 CHECKER	孙 立	2021.10	项目名称 PROJECT	紫金县苏维埃政府旧址修缮设计	日期 ISSUE DATE	2021.10
设计 DESIGNER	李搏弈	2021.10	建设单位 CLIENT	紫金县博物馆	图号 DRAWING NO.	XS-01-19
制图 DRAWING	郑创杰	2021.10				

专业	基 名	日 期	基 名	日 期
建 筑			暖 气	
结 构			电 气	
水 暖			弱 电	

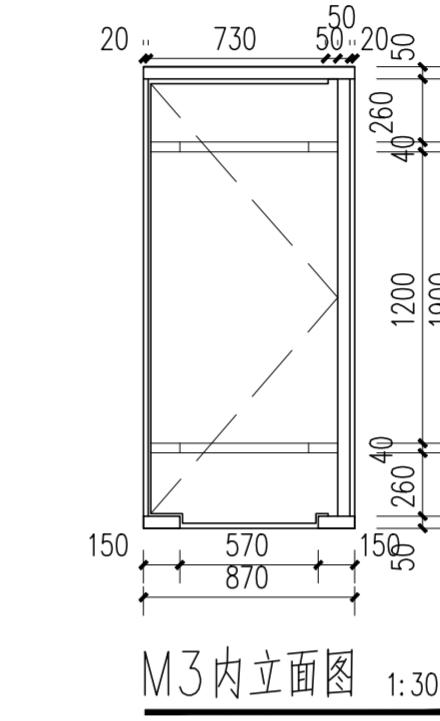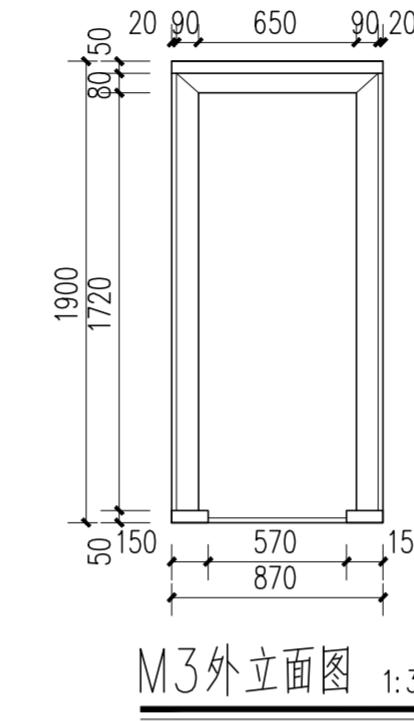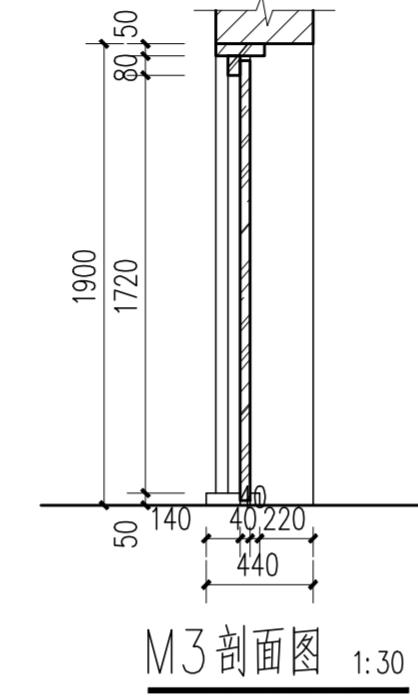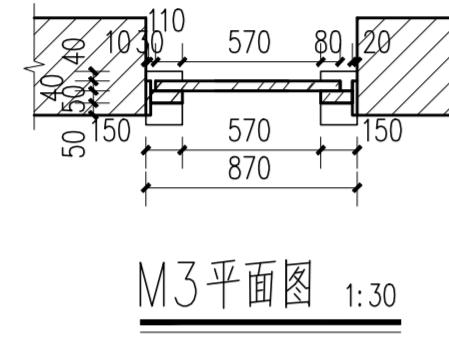

M1-3、M1-4  
M1-5、M1-6  
M1-7、M1-8  
M1-9、M1-10

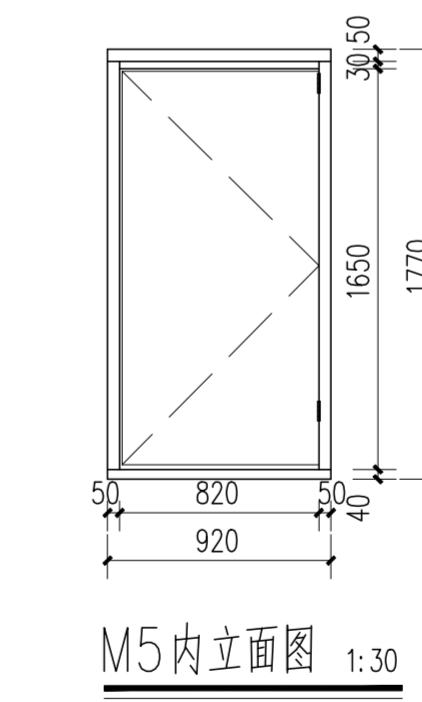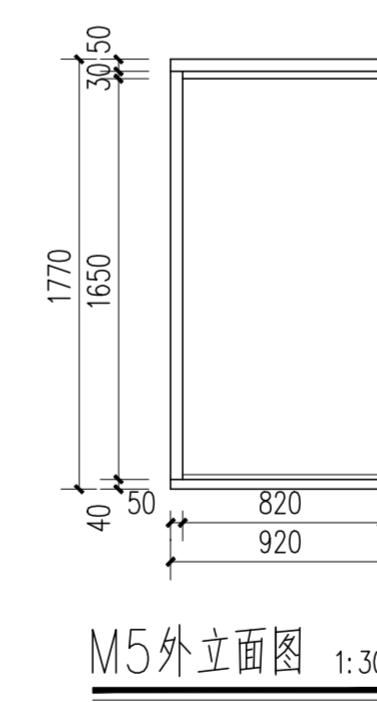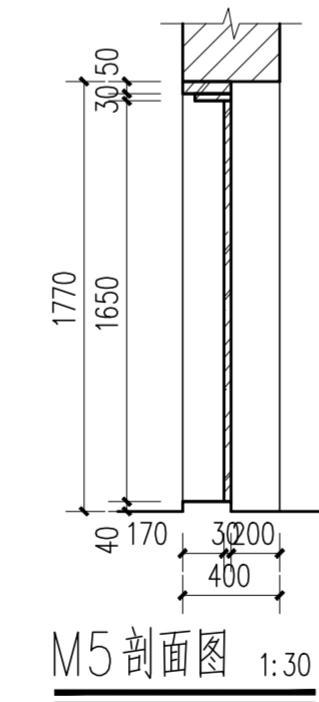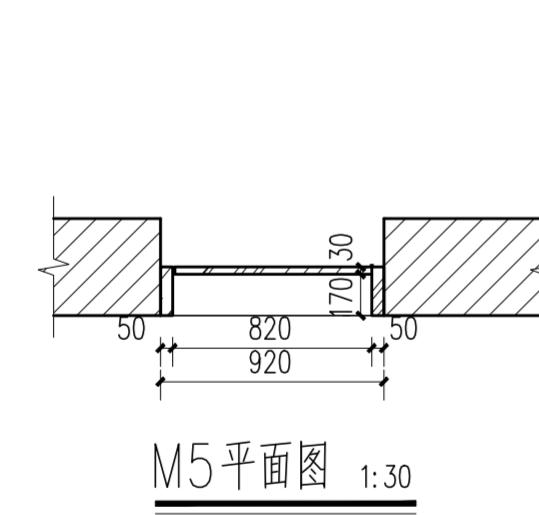





M2-2、M2-3






华南理工大学历史环境保护与更新研究所  
广州市明道建筑设计咨询有限公司

审 定 CERTIFY	郭 谦	2021.10	图 名 DRAWING TITLE	门窗大样图二	工程编号 PROJECT NO.	
审 核 APPROVE	郭 谦	2021.10	比 例 SCALE	1:30	专 业 SPECIES	建筑
专业负责 DISCIPLINE LEADER	孙 立	2021.10	设计阶段 DESIGN STAGE	施工图	设 计 期 DESIGN PERIOD	2021.10
校 对 CHECKER	孙 立	2021.10	项 目 PROJECT	紫金县苏维埃政府旧址修缮设计	日 期 ISSUE DATE	2021.10
设 计 DESIGNER	李搏弈	2021.10	建设单位 CLIENT	紫金县博物馆	图 号 DRAWING NO.	XS-01-20
制 图 DRAWING	郑创杰	2021.10				




专业	基 名	日 期
建筑	窗	
给水	气	
排水	电	
水道	弱电	

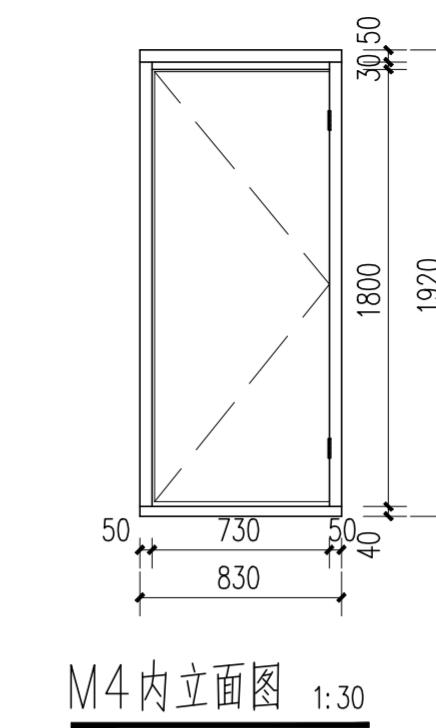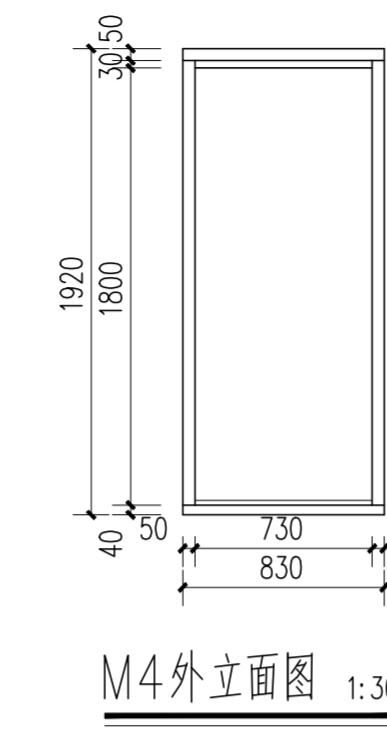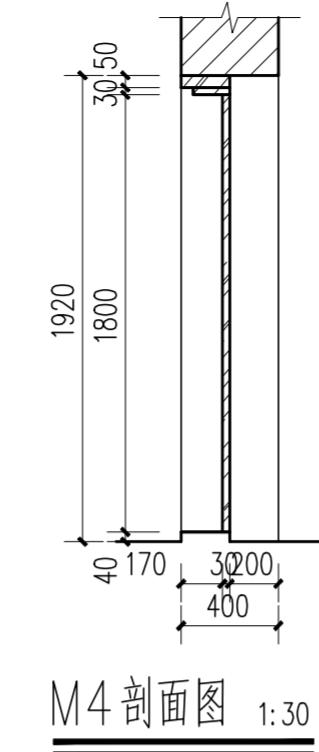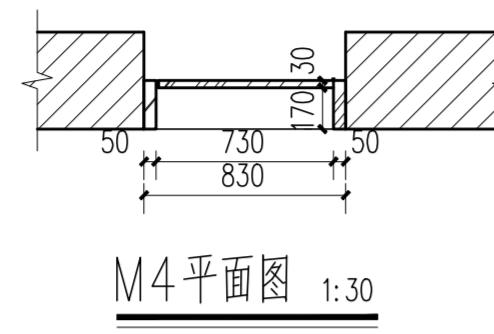




M2-4, M2-5  
M2-6, M2-7

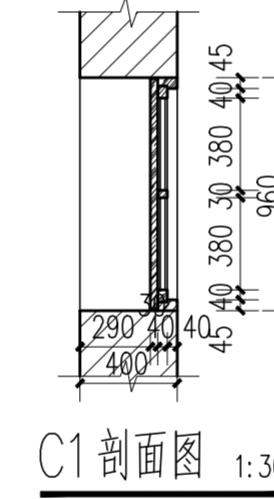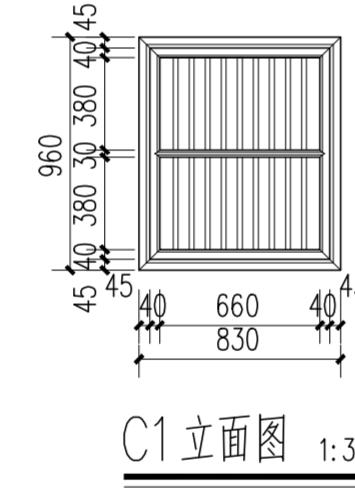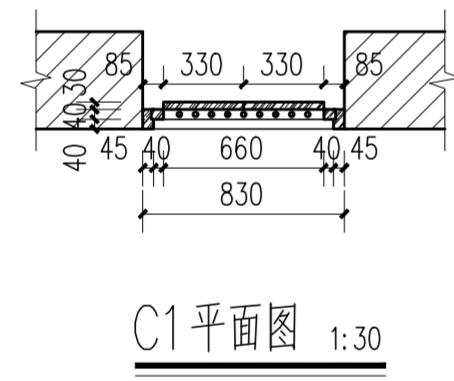

C1-1、C1-2  
C1-3、C1-4  
C1-5、C1-6  
C1-7、C1-8

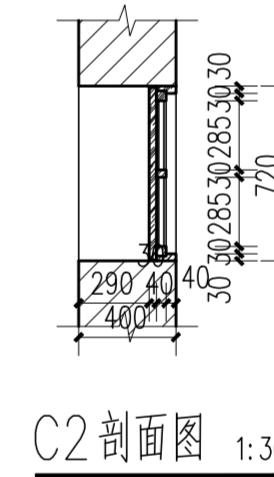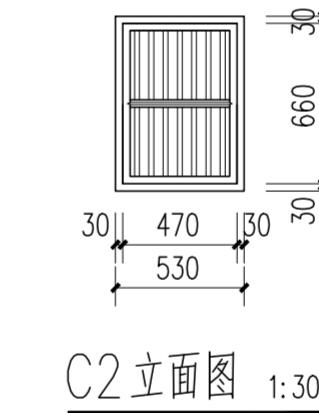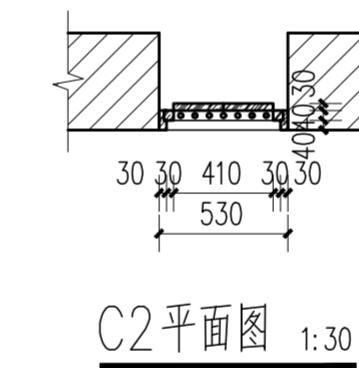

C2-1、C2-2  
C2-3、C2-4

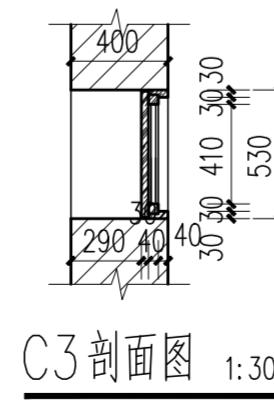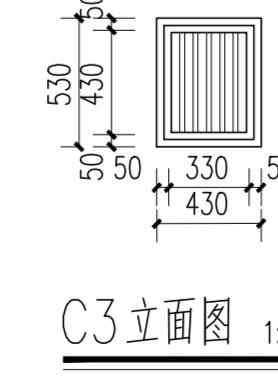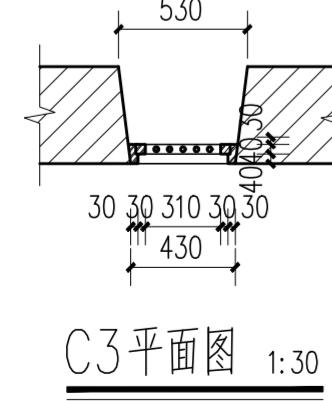






C2-5、C2-6  
C2-7、C2-8



华南理工大学历史环境保护与更新研究所  
广州市明道建筑设计咨询有限公司

审定 CERTIFY	郭 谦	2021.10	图名 DRAWING TITLE	门窗大样图三	工程编号 PROJECT NO.
审核 APPROVE	郭 谦	2021.10			比 例 SCALE 1:30
专业负责 DISCIPLINE LEADER	孙 立	2021.10			专 业 SPECIES 建筑
校对 CHECKER	孙 立	2021.10			设计阶段 DESIGN STAGE 施工图
设计 DESIGNER	李搏弃	2021.10	项 目 PROJECT	紫金县苏维埃政府旧址修缮设计	日 期 ISSUE DATE 2021.10
制图 DRAWING	郑创杰	2021.10	建设单位 CLIENT	紫金县博物馆	图 号 DRAWING NO. XS-01-21

基 名	日 期
业 专	暖 气
电 气	器
水 管	水 道

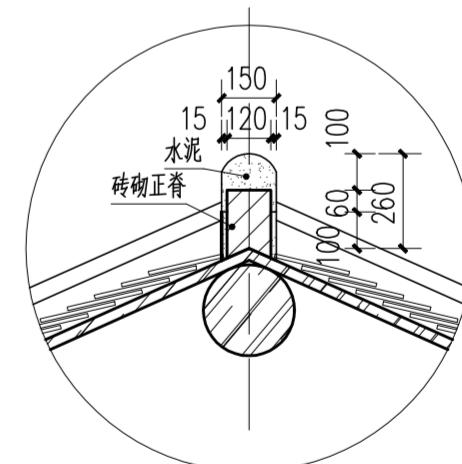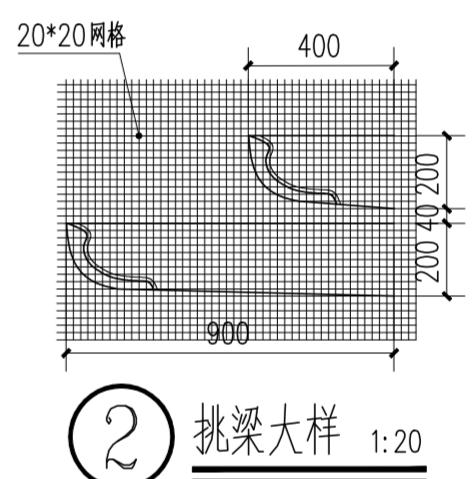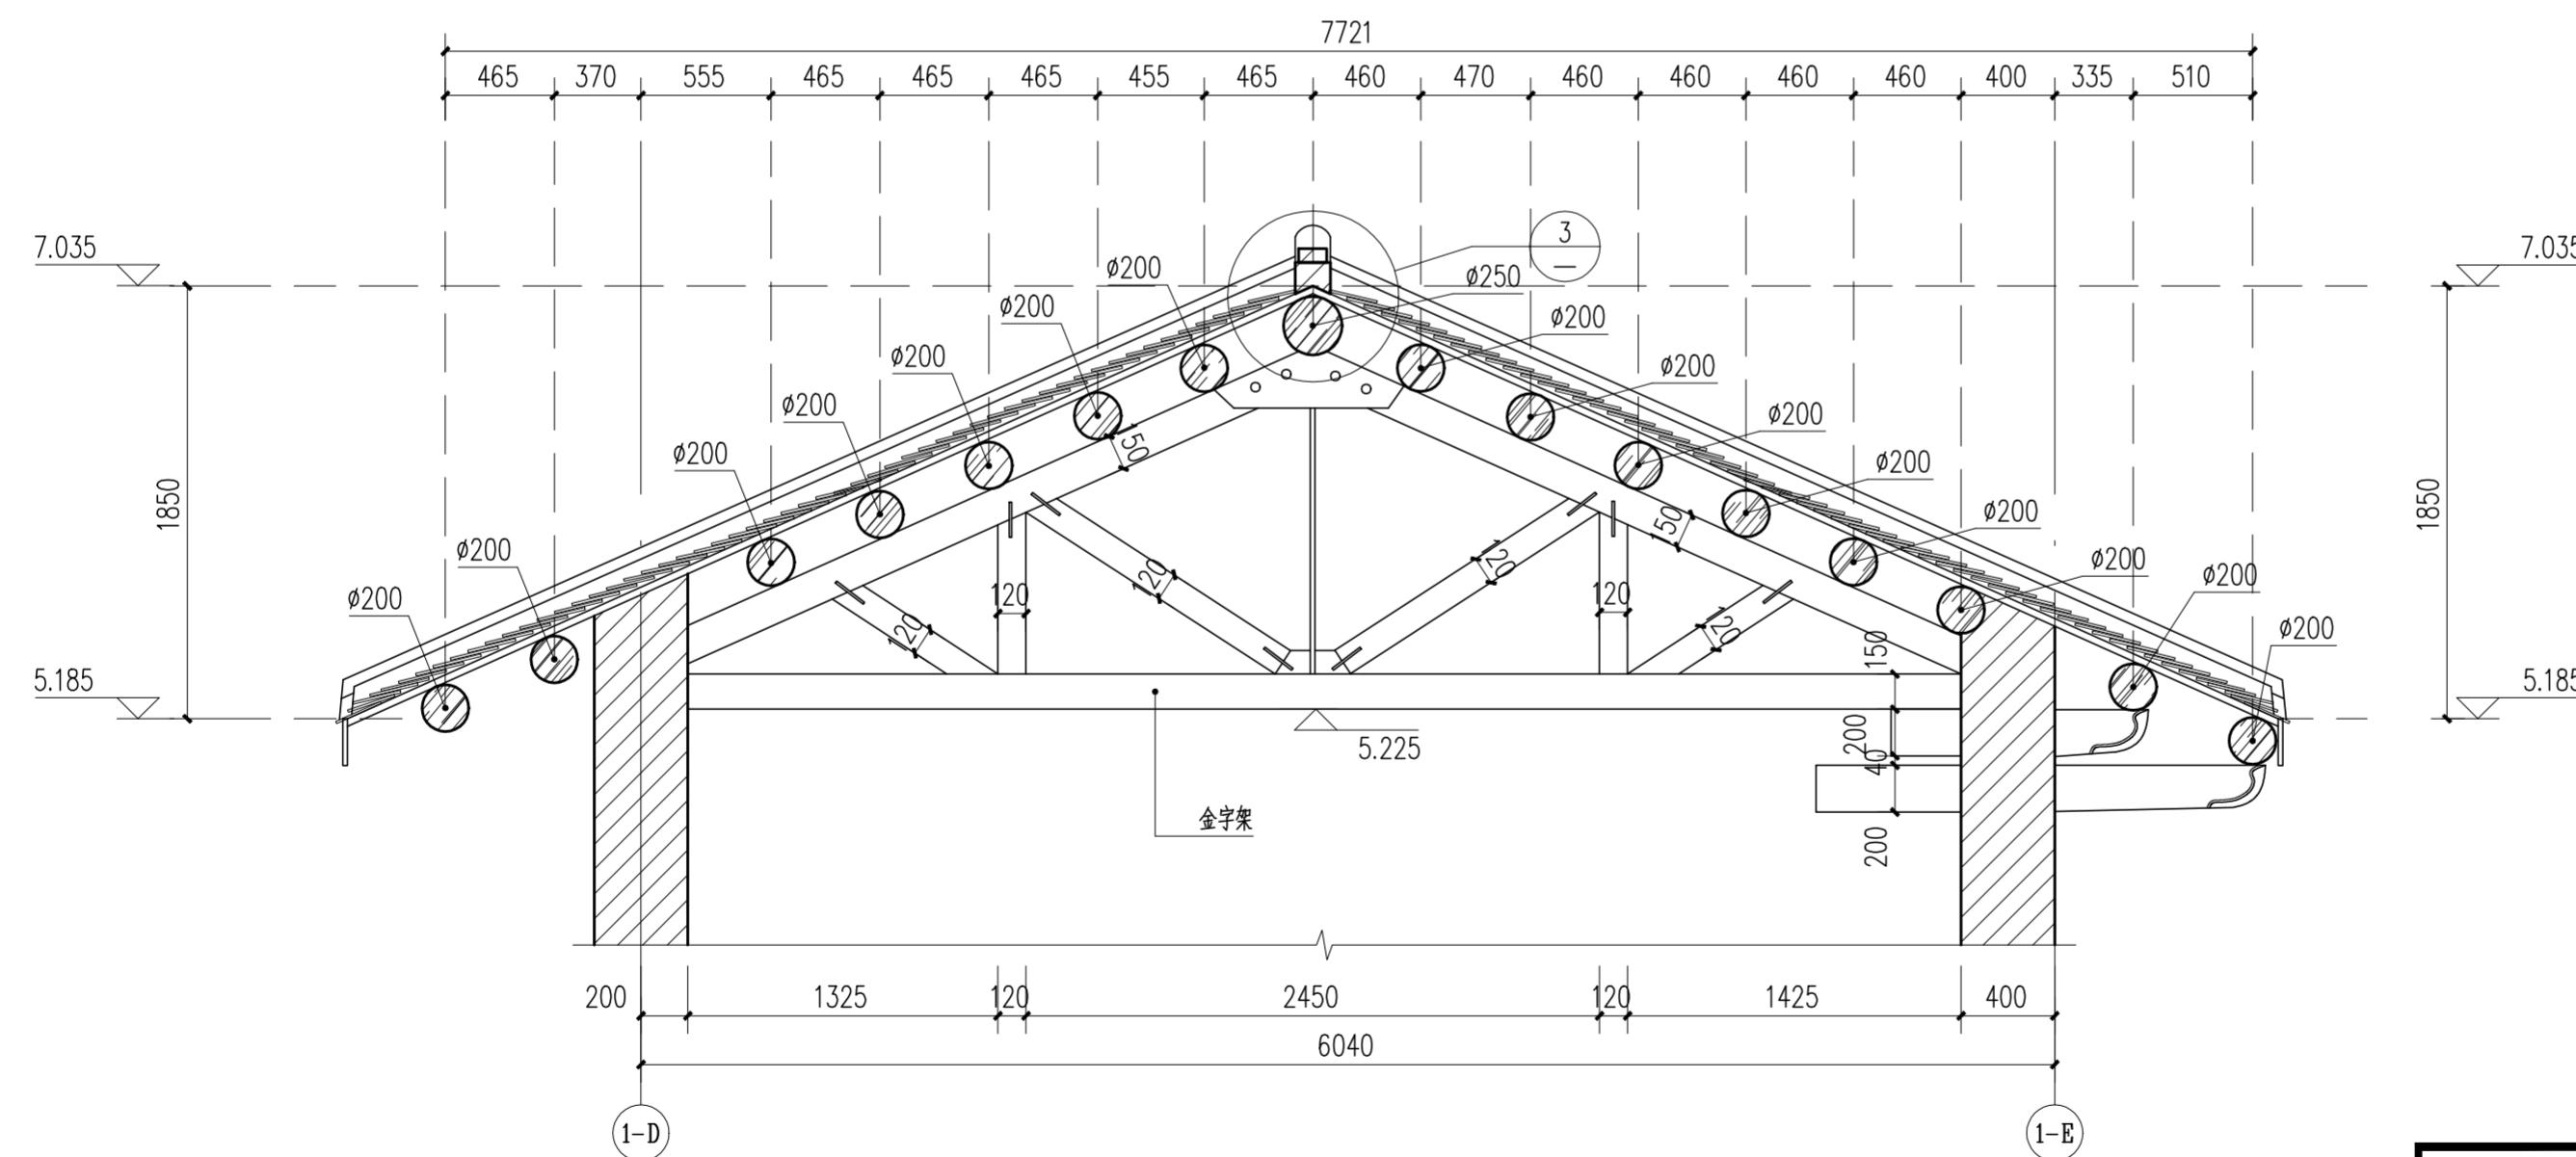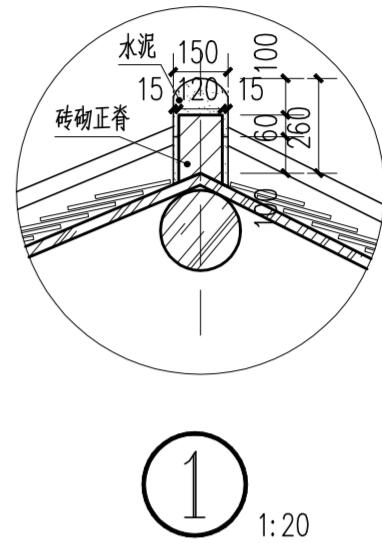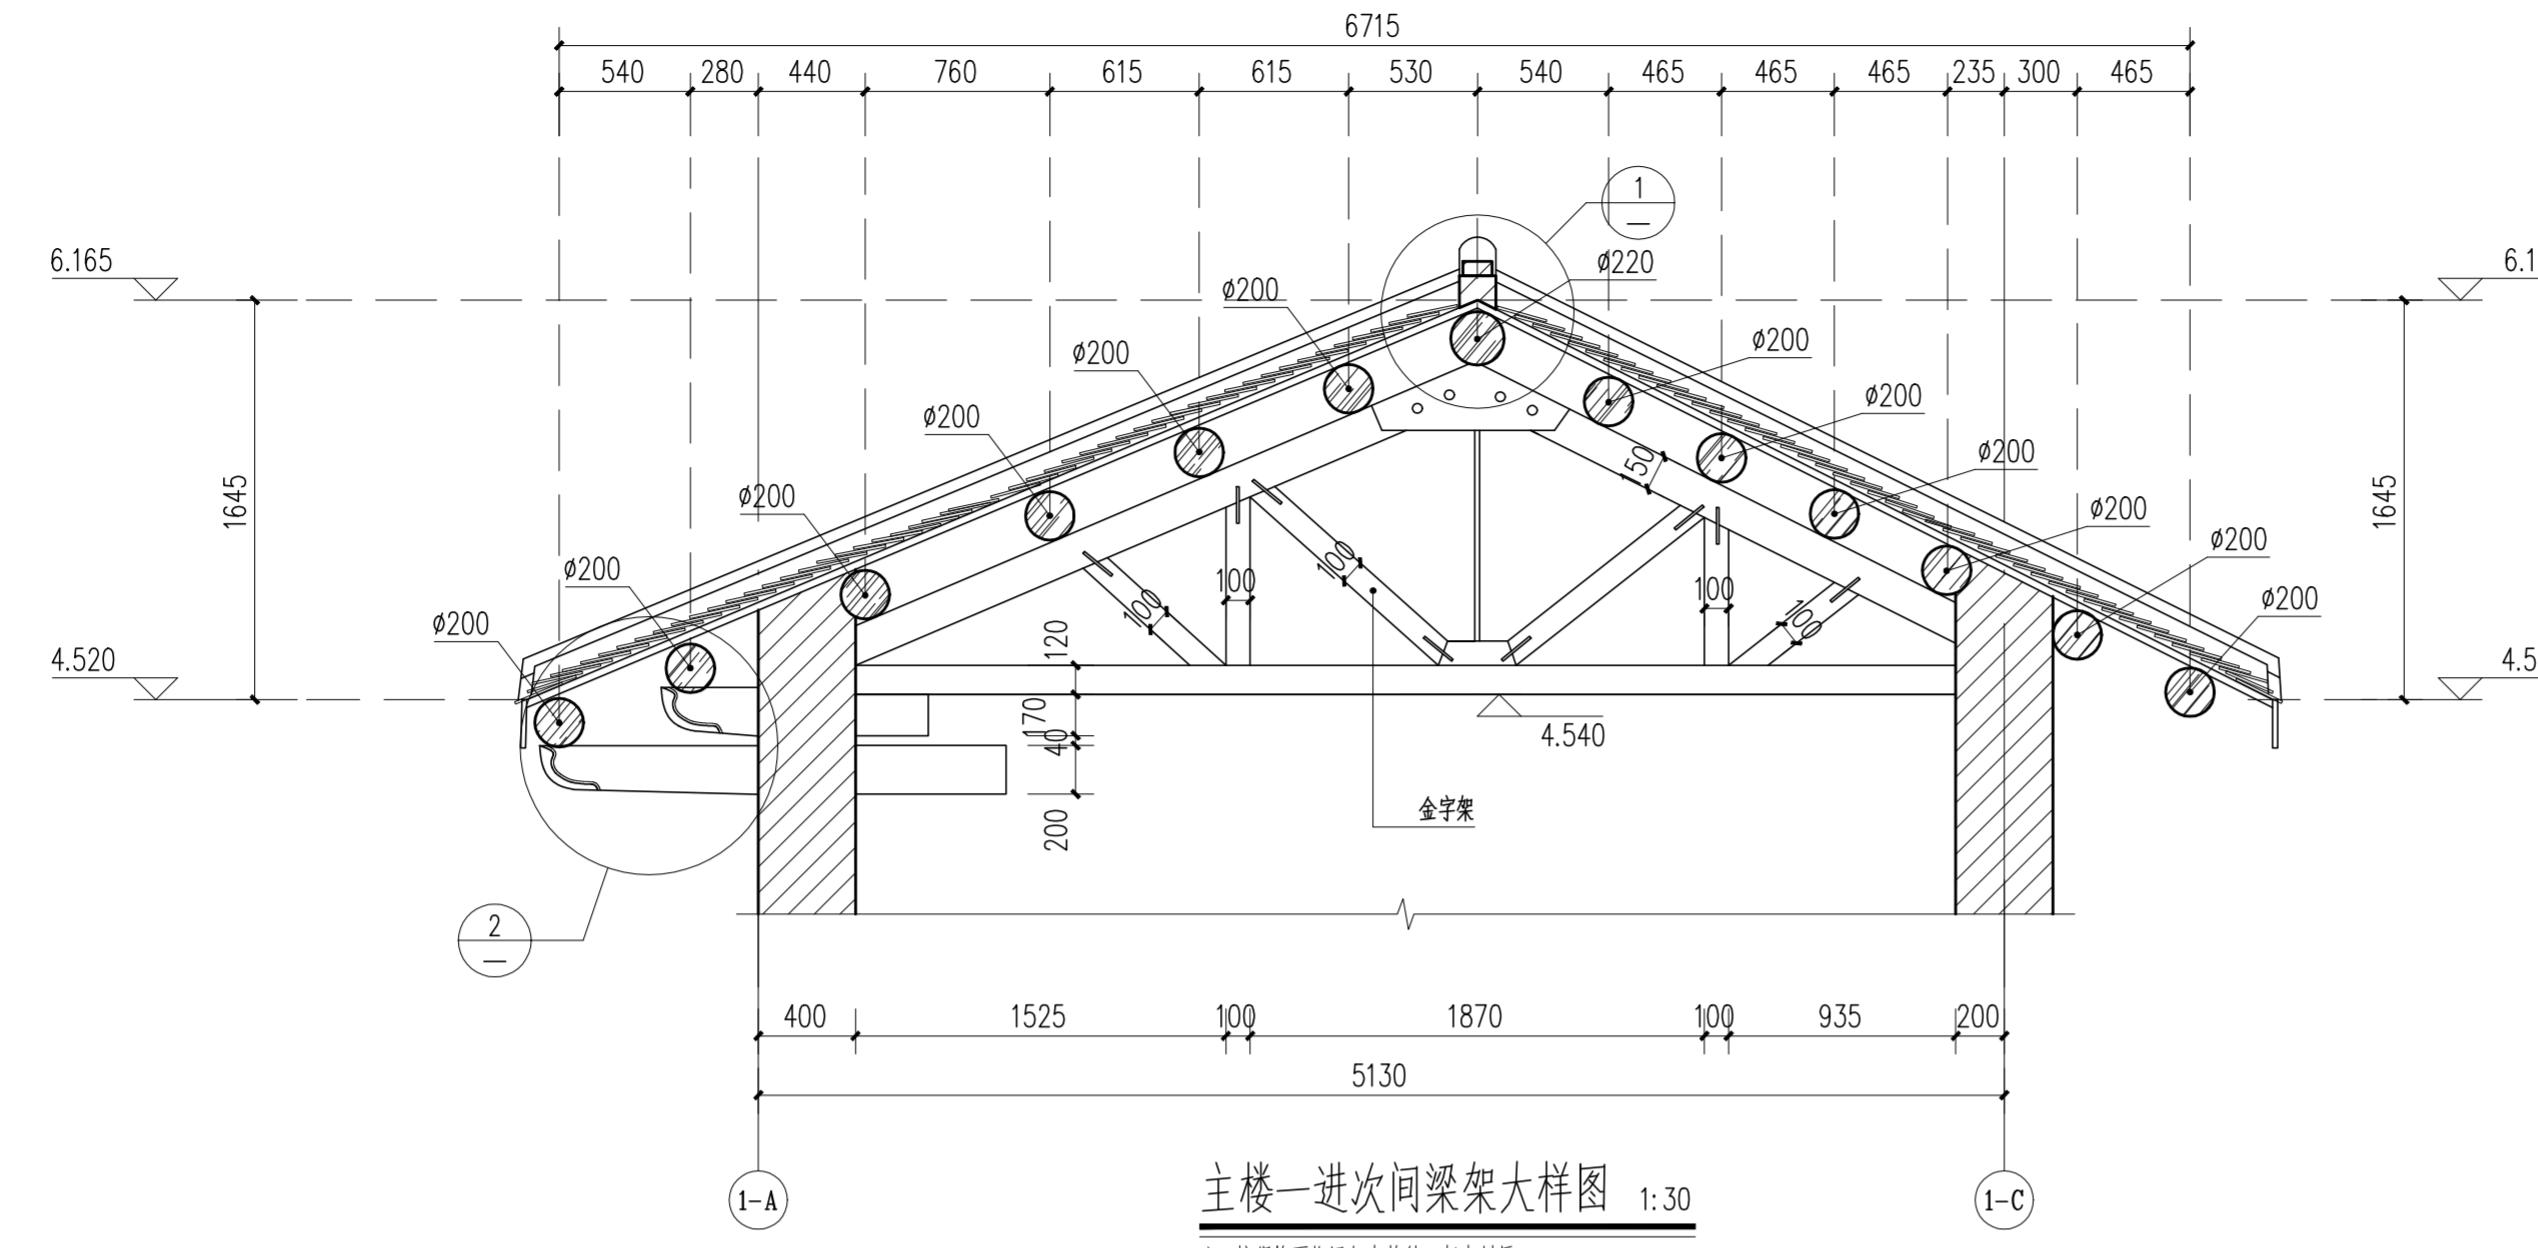

主楼二进次间梁架大样图 1:30




注: 按規格更換梁架木构件, 杉木材质。




华南理工大学历史环境保护与更新研究所  
广州市明道建筑设计咨询有限公司

审定 CERTIFY	郭 谦	2021.10	工程编号 PROJECT NO.	XS-01-22
审核 APPROVE	郭 谦	2021.10	比例 SCALE	1:30
专业负责 DISCIPLINE LEADER	孙 立	2021.10	专业 SPECIES	建筑
校对 CHECKER	孙 立	2021.10	设计阶段 DESIGN STAGE	施工图
设计 DESIGNER	李搏弃	2021.10	工程项目 PROJECT	紫金县苏维埃政府旧址修缮设计
制图 DRAWING	郑创杰	2021.10	建设单位 CLIENT	紫金县博物馆
图名 DRAWING TITLE				

专业	基 名	日期	基 名	日期
专业	基 名	日期	基 名	日期
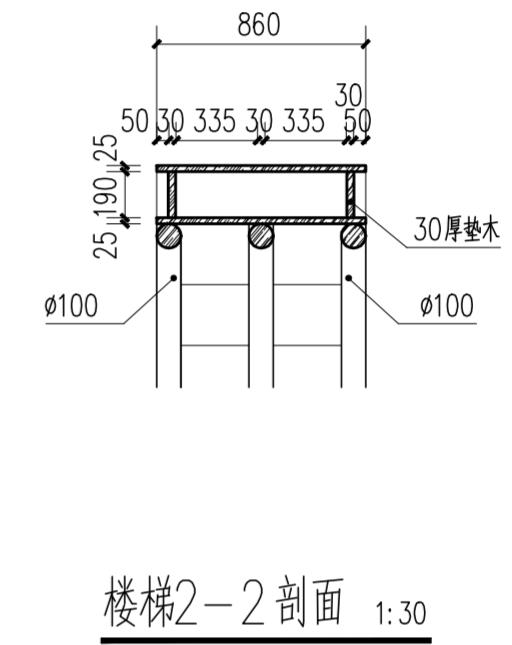
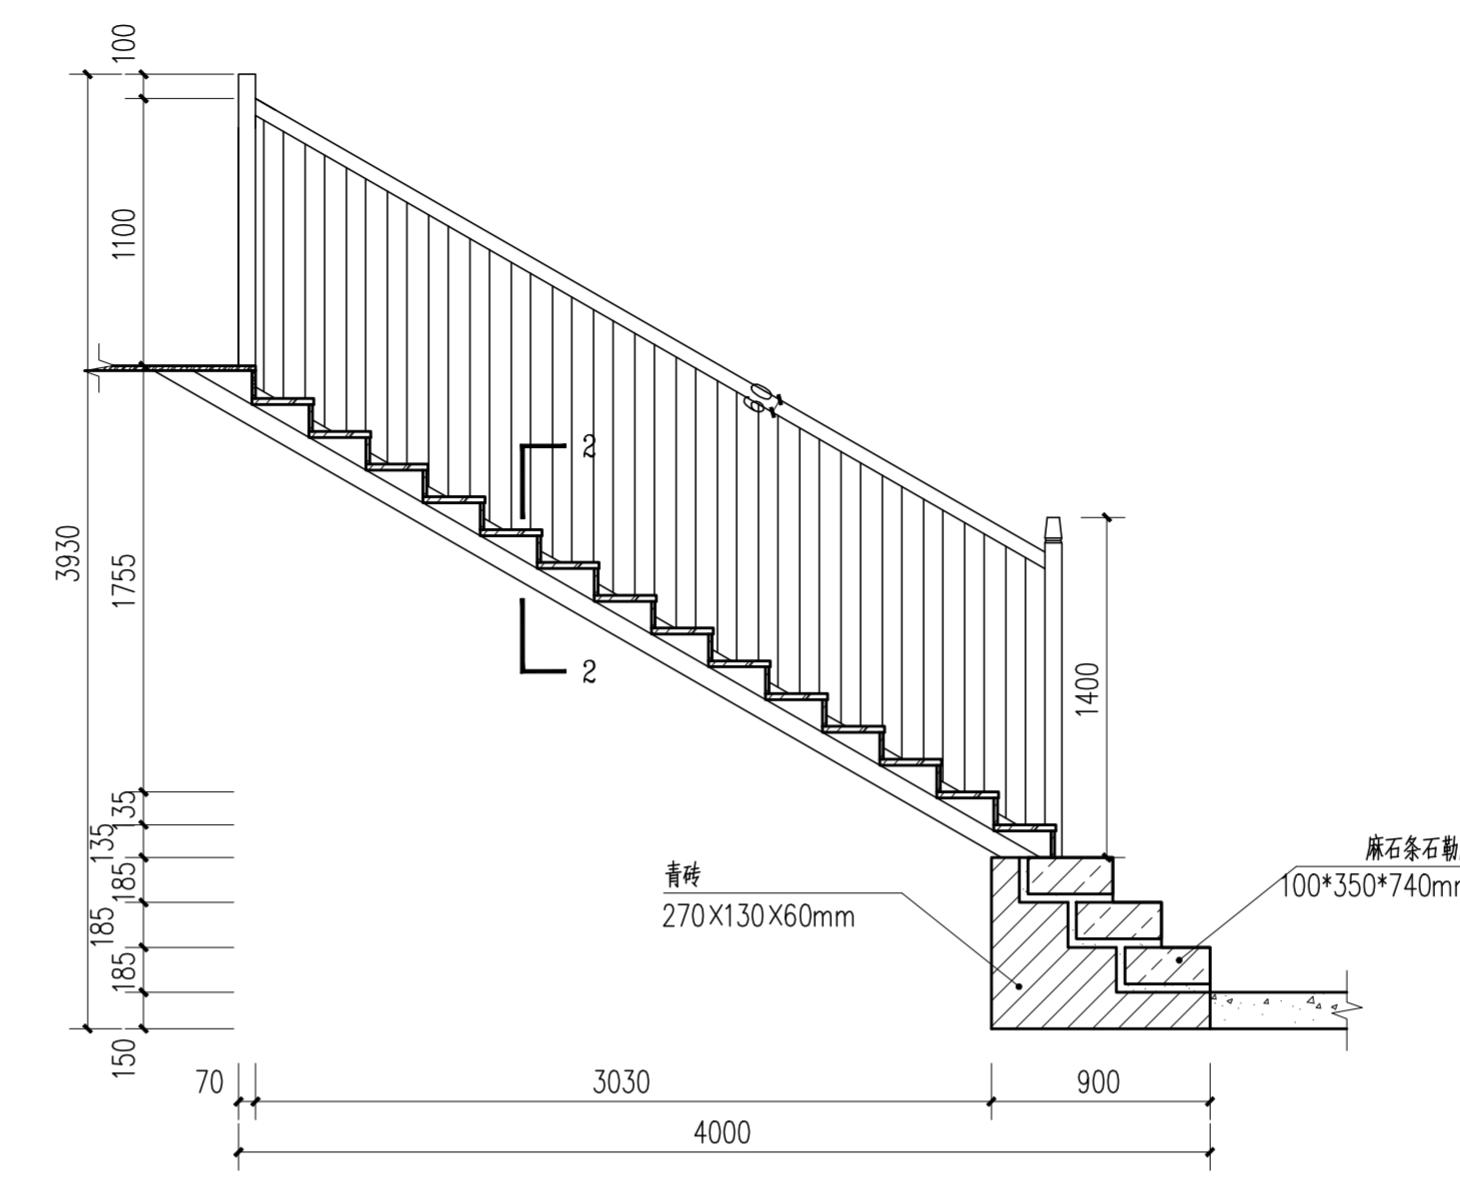
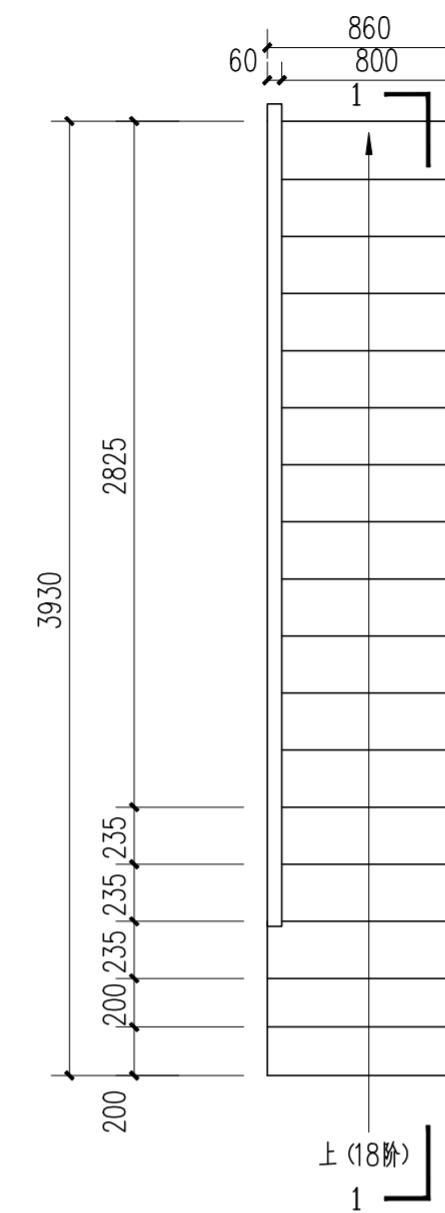


① 楼梯大样 1:30

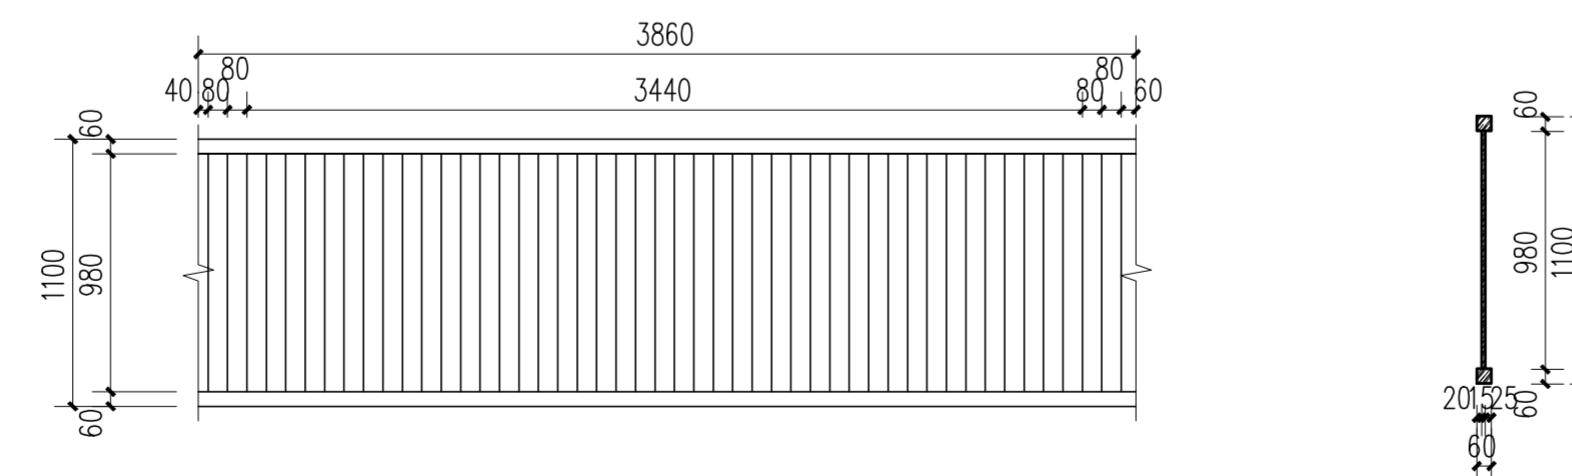


	华南理工大学历史环境保护与更新研究所
	广州市明道建筑设计咨询有限公司
审定 CERTIFY	郭 谦
审核 APPROVE	郭 谦
专业负责 DISCIPLINE LEADER	孙 立
校对 CHECKER	孙 立
设计 DESIGNER	李搏弃
制图 DRAWING	郑创杰
图名 DRAWING TITLE	楼梯、栏杆大样图
工程编号 PROJECT NO.	
比例 SCALE	1:30
专业 SPECIES	建筑
设计阶段 DESIGN STAGE	施工图
日期 ISSUE DATE	2021.10
建设单位 CLIENT	紫金县博物馆
图号 DRAWING NO.	XS-01-23

专业	基 名	日 期
专业	基 名	日 期
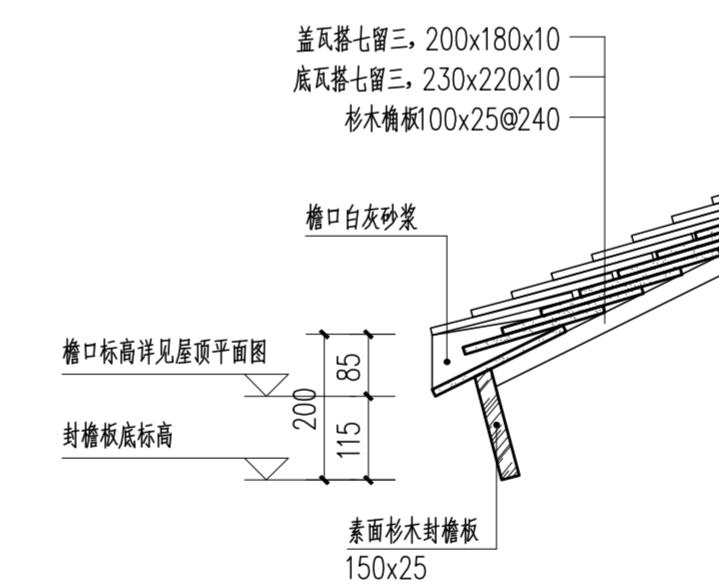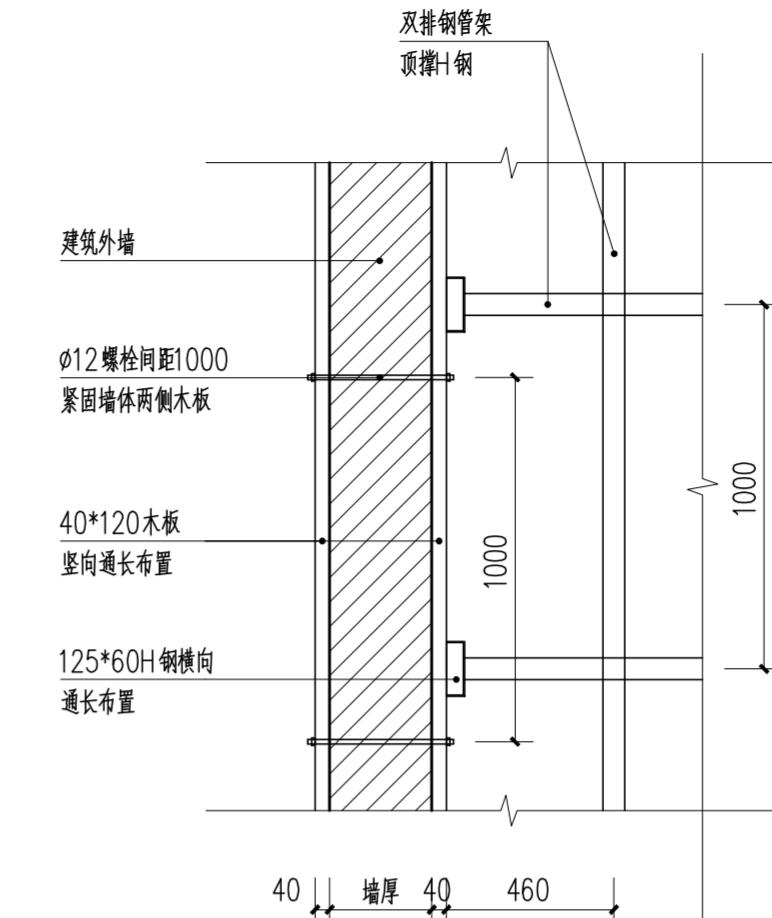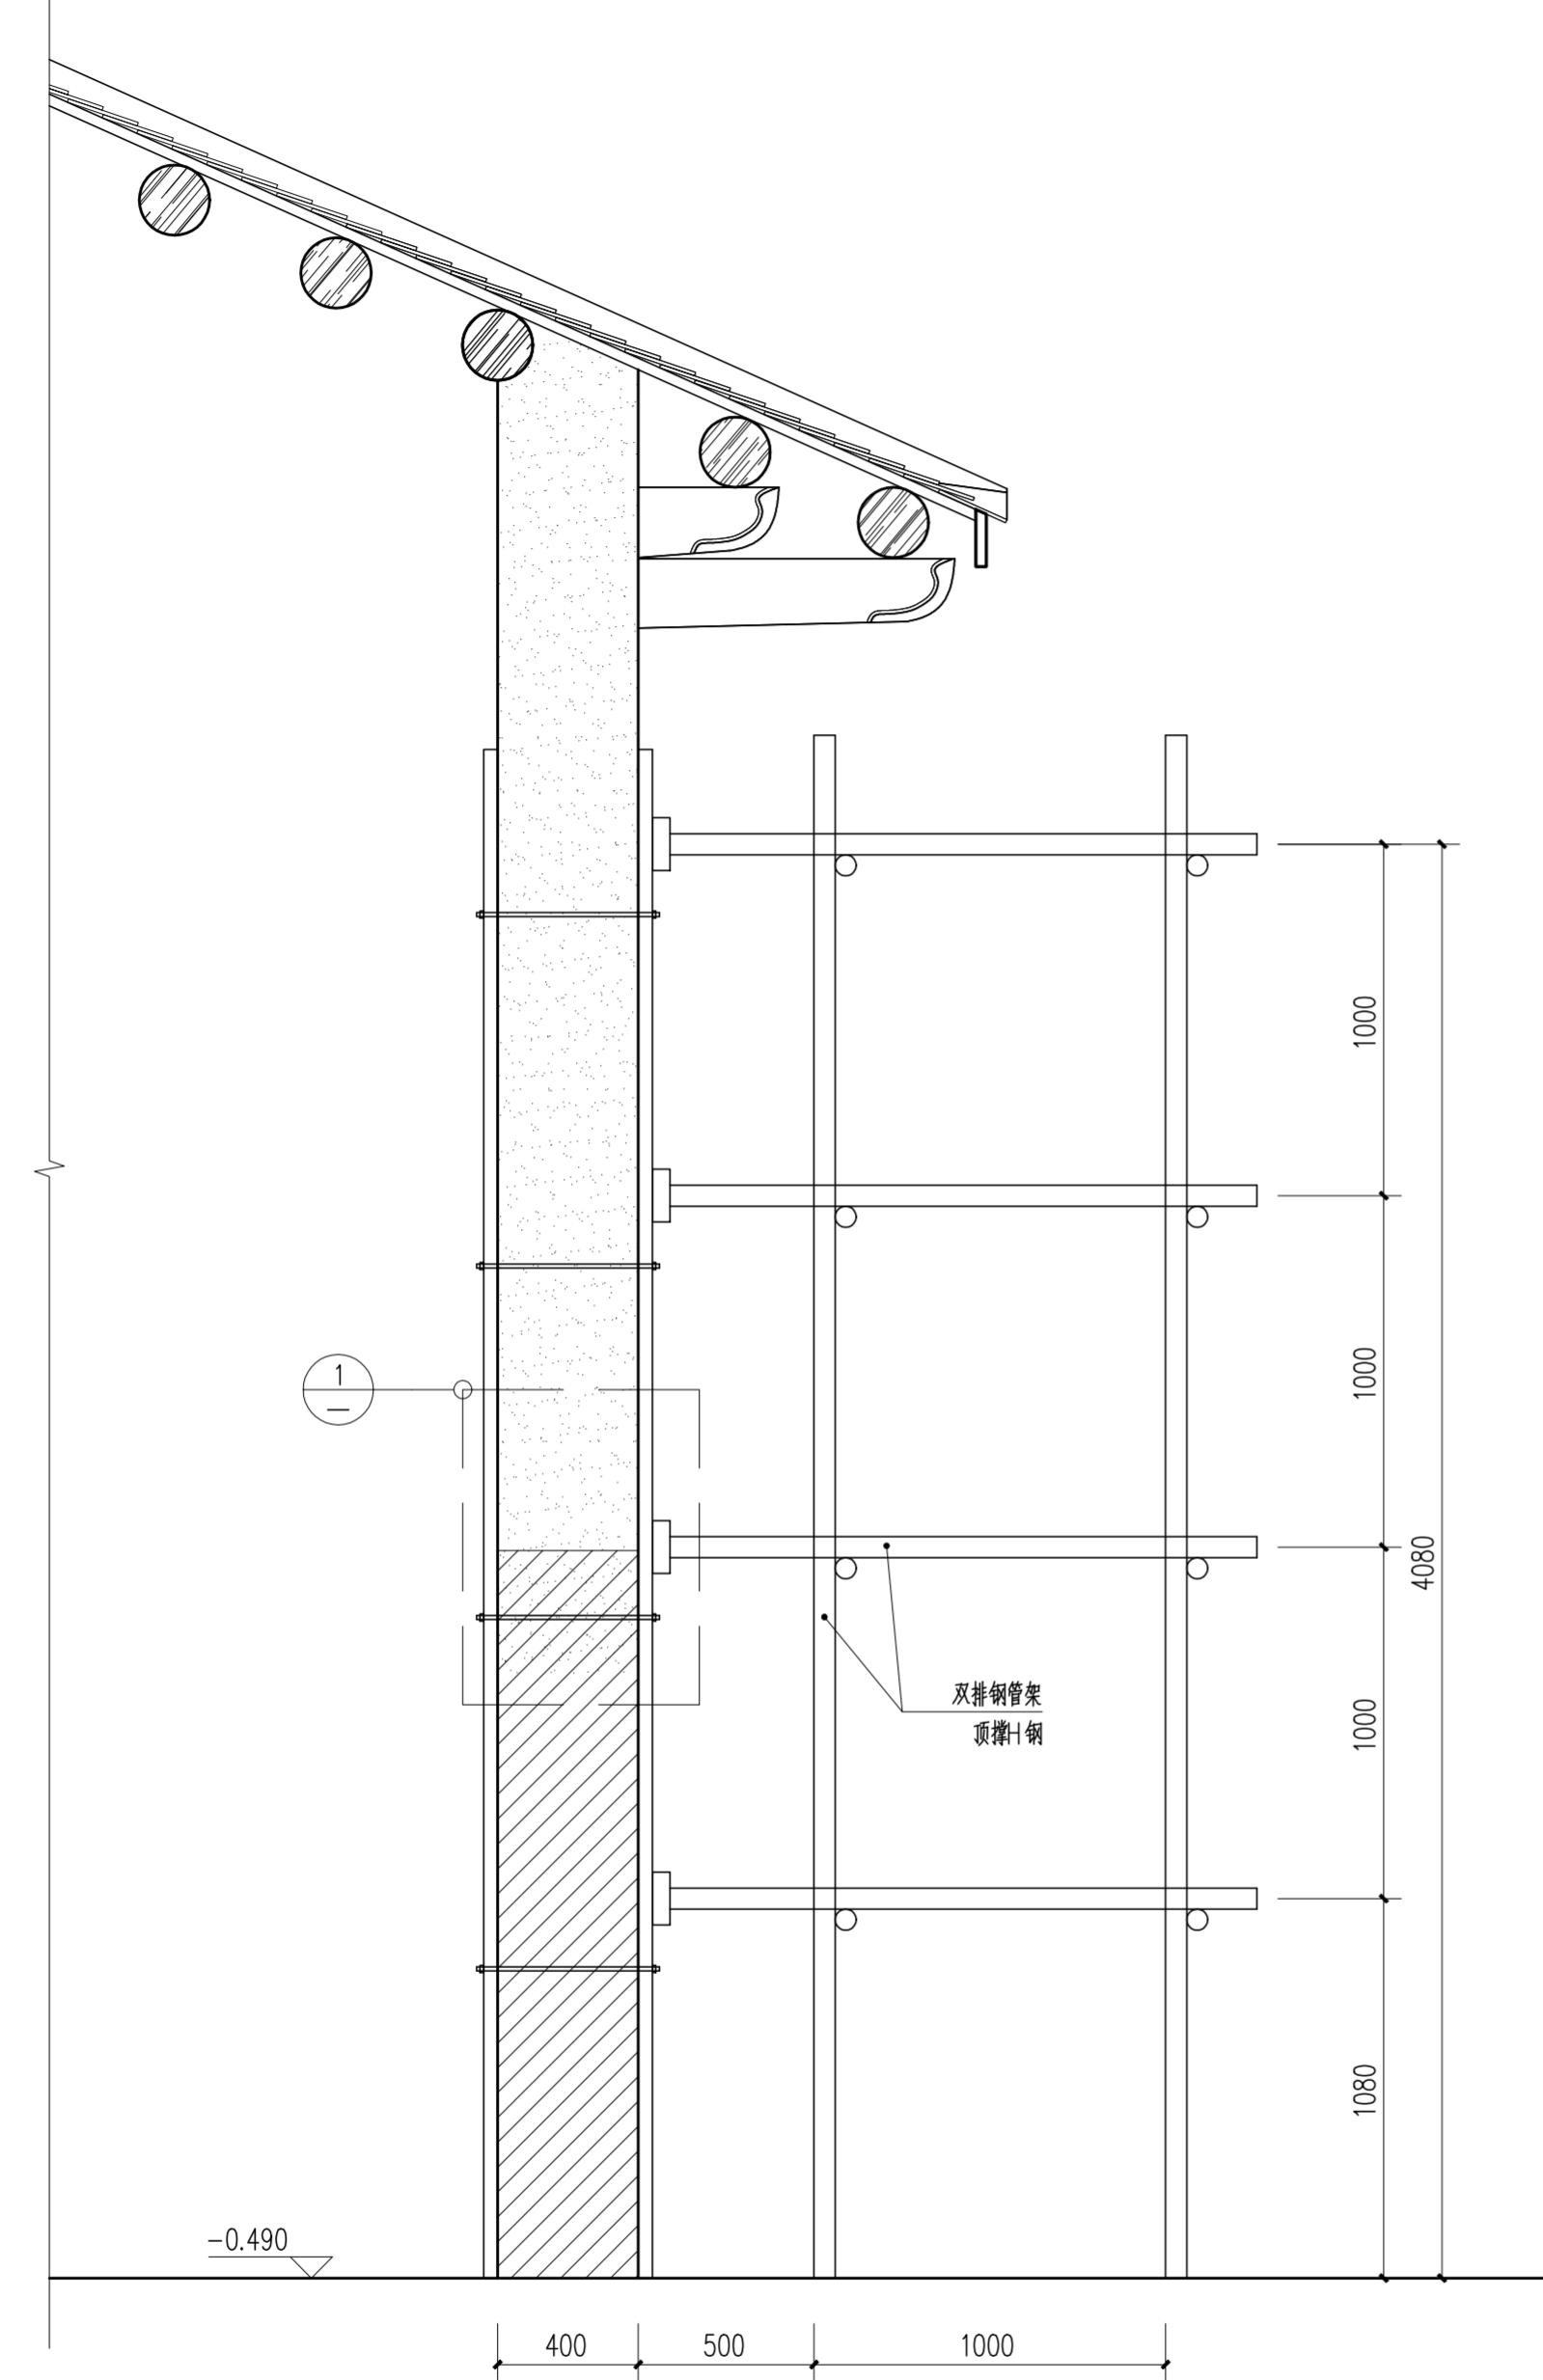

檐口做法大样图 1:20

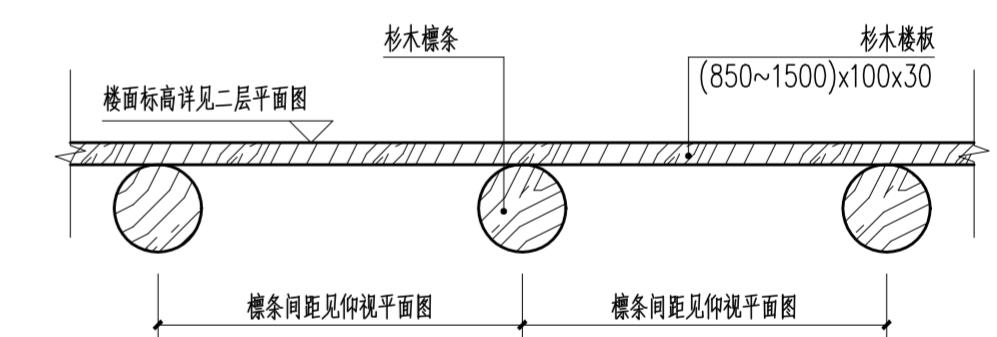



楼板做法大样图 1:20



华南理工大学历史环境保护与更新研究所  
广州市明道建筑设计咨询有限公司

审定 CERTIFY	郭 谦	2021.10	图名 DRAWING TITLE	做法大样图	工程编号 PROJECT NO.
审核 APPROVE	郭 谦	2021.10	比例 SCALE	1:20	比例 SCALE
专业负责 DISCIPLINE LEADER	孙 立	2021.10	专业 SPECIES	建筑	专业 SPECIES
校对 CHECKER	孙 立	2021.10	设计阶段 DESIGN STAGE	施工图	设计阶段 DESIGN STAGE
设计 DESIGNER	李搏弃	2021.10	工程项目 PROJECT	紫金县苏维埃政府旧址修缮设计	日期 ISSUE DATE
制图 DRAWING	郑创杰	2021.10	建设单位 CLIENT	紫金县博物馆	图号 DRAWING NO.


专业 建筑	姓名	日期	专业 暖通	姓名	日期
结构			电气		
水道			弱电		

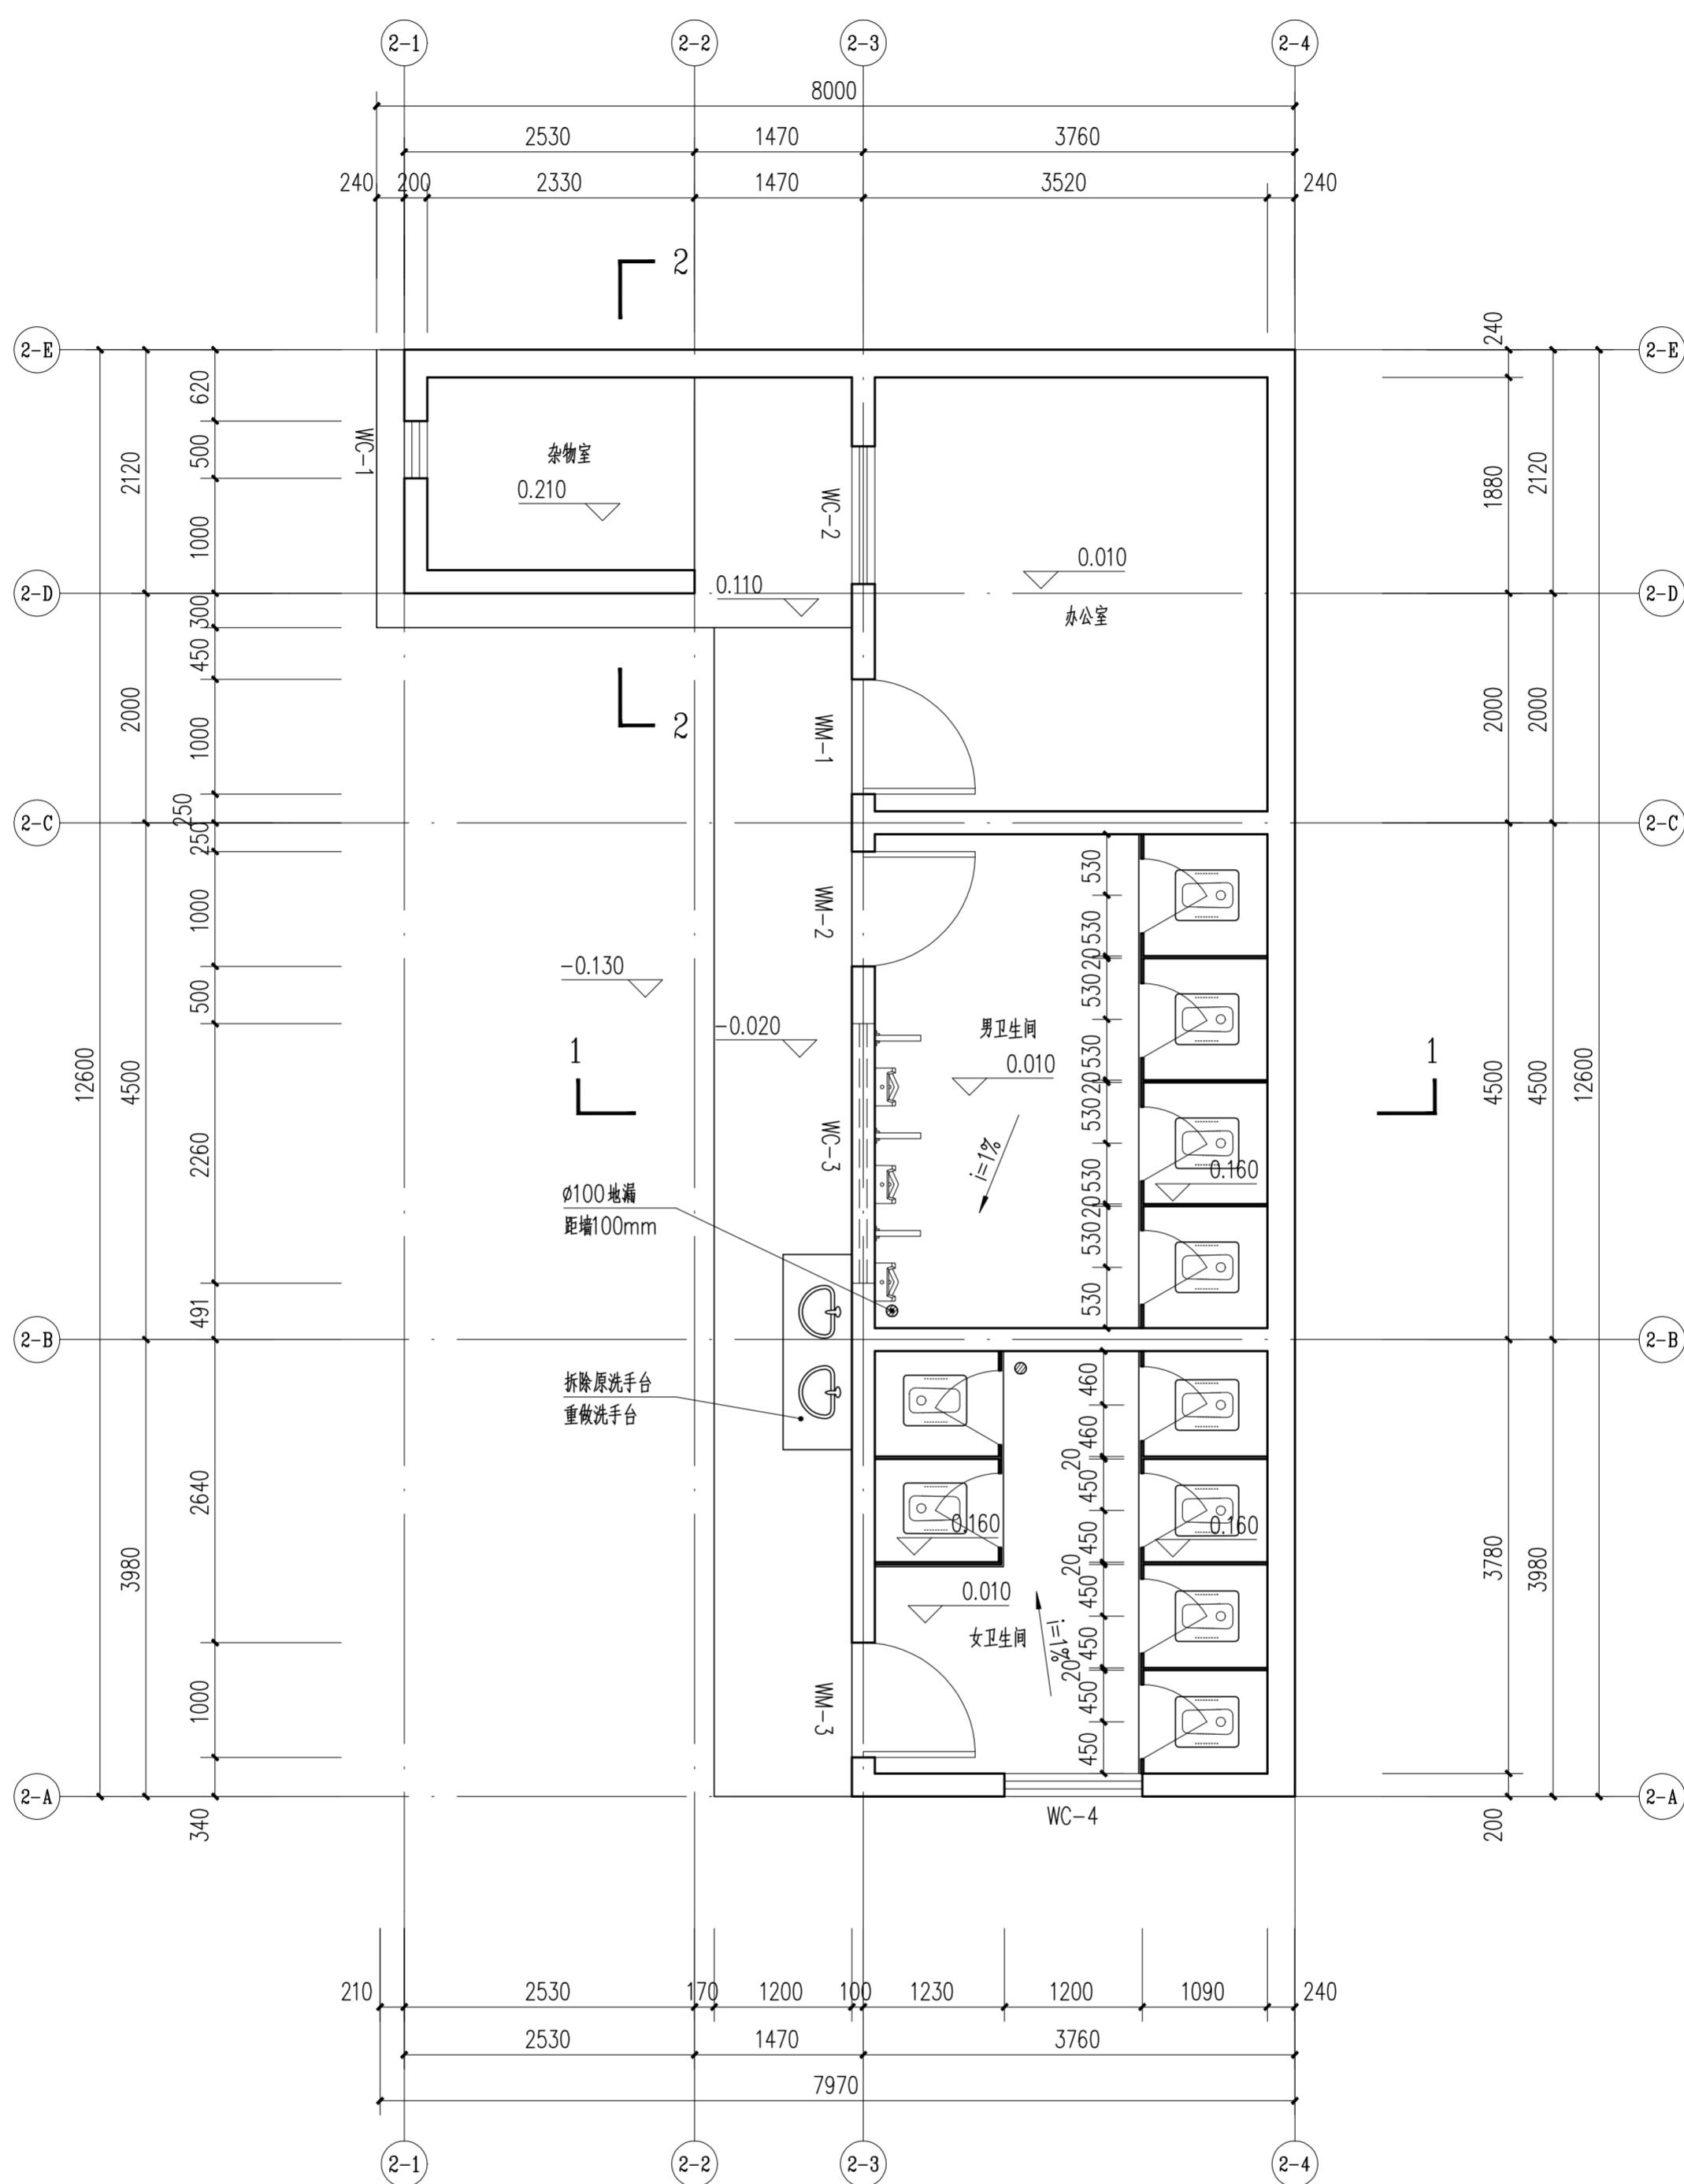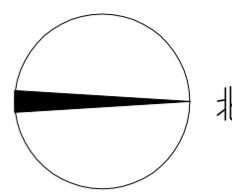

编号	原材质	现状	修缮措施	工程量
WM-1	铝合金仿木门	门洞大小1000×2050mm，后加铝合金仿木门，保存较完好	拆除原门，砌窗洞大小为870×1900mm，使用杉木重新制作门M3	2.1m <sup>2</sup>
WM-2	铝合金仿木门	门洞大小1000×2050mm，后加铝合金仿木门，保存较完好	拆除原门，砌窗洞大小为870×1900mm，使用杉木重新制作门M3	2.1m <sup>2</sup>
WM-3	铝合金仿木门	门洞大小1000×2050mm，后加铝合金仿木门，保存较完好	拆除原门，砌窗洞大小为870×1900mm，使用杉木重新制作门M3	2.1m <sup>2</sup>
WC-1	-	窗洞大小500*400mmmm，窗扇糟朽，外漆脱落，木窗棂开裂	保持原状	0.2m <sup>2</sup>
WC-2	铝合金玻璃窗	门洞大小1200×1500mm，后加铝合金玻璃窗，保存较完好	拆除原窗，砌窗洞大小为830×960mm，使用杉木重新制作门C1	1.8m <sup>2</sup>
WC-3	铝合金玻璃窗	门洞大小600×2260mm，距地面2200mm后加铝合金玻璃窗，保存较完好	拆除原窗，按设计图纸，使用杉木重新制作窗WC-3。	1.4m <sup>2</sup>
WC-4	铝合金玻璃窗	门洞大小1200×1500mm，后加铝合金玻璃窗，保存较完好	拆除原窗，砌窗洞大小为830×960mm，使用杉木重新制作门C1	1.8m <sup>2</sup>

审定 CERTIFY	郭谦	图名 DRAWING TITLE	卫生间平面图	工程编号 PROJECT NO.	
审核 APPROVE	郭谦			比例 SCALE	1:50
专业负责 DISCIPLINE LEADER	孙立			专业 SPECIES	建筑
校对 CHECKER	孙立			设计阶段 DESIGN STAGE	施工图
设计 DESIGNER	李博奕			工程项目 PROJECT	紫金县苏维埃政府旧址修缮设计
制图 DRAFTER	郑创杰	建设单位 CLIENT	紫金县博物馆		
		日期 ISSUE DATE	2021.10		
		图号 DRAWING NO.	XS-02-01		


专业 建筑	姓名	日期	专业 暖通	姓名	日期
结构			电气		
水道			弱电		

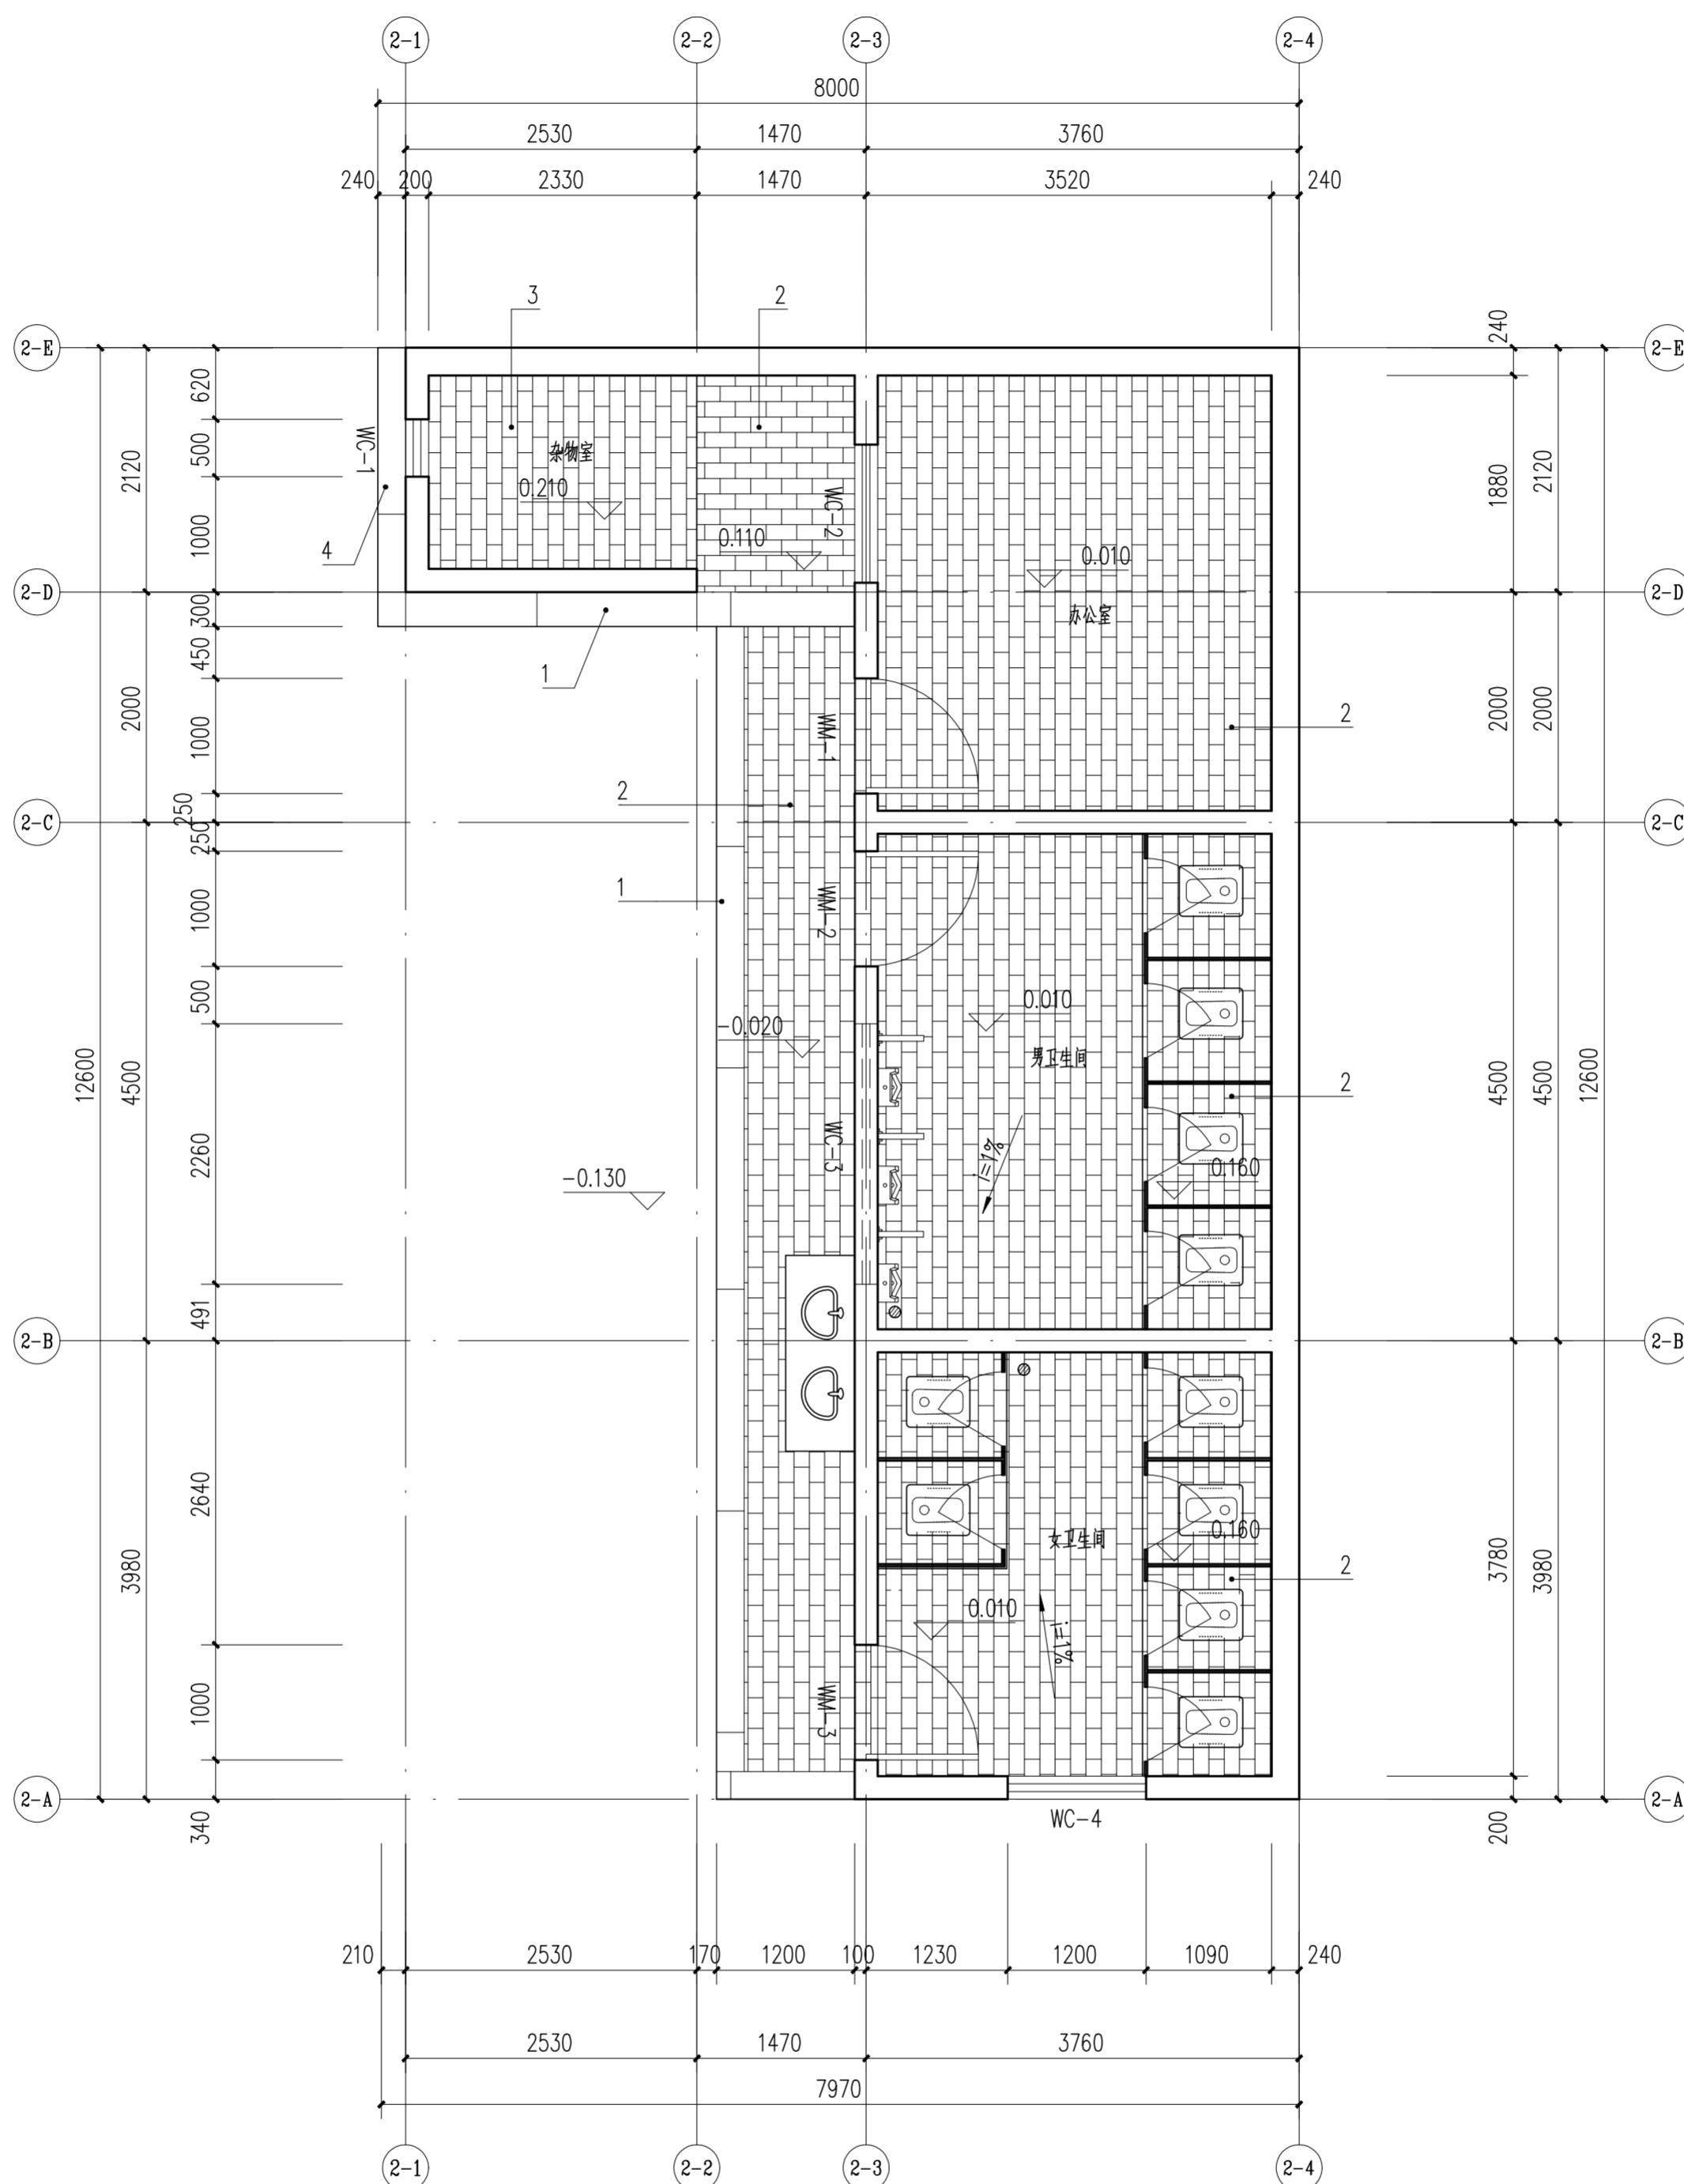

地面铺装统计表					
编号	名称	图例	材料	工程量	修缮措施
1	1500*240*150条石		麻石条石	3.9m <sup>2</sup>	拆除防滑瓷砖地面, 使用麻石条石重新修砌地面。
2	270*130*60错缝青砖		青砖	55.0m <sup>2</sup>	拆除防滑瓷砖地面, 使用青砖错缝正铺地面
3	1500*240*150条石		麻石条石	0.5m <sup>2</sup>	拆除水泥, 使用麻石条石重新修砌地面。
4	270*130*60错缝青砖		青砖	5.3m <sup>2</sup>	拆除水泥, 使用青砖错缝正铺地面

		华南理工大学历史环境保护与更新研究所	
广州市明道建筑设计咨询有限公司			
审定 CERTIFY	郭谦	图名 DRAWING TITLE	卫生间首层铺装平面图
审核 APPROVE	郭谦	比例 SCALE	1:50
专业负责 DISCIPLINE LEADER	孙立	专业 SPECIES	建筑
校对 CHECKER	孙立	设计阶段 DESIGN STAGE	施工图
设计 DESIGNER	李博奕	工程项目 PROJECT	紫金县苏维埃政府旧址修缮设计
制图 DRAFTER	郑创杰	建设单位 CLIENT	紫金县博物馆
		日期 ISSUE DATE	2021.10
		图号 DRAWING NO.	XS-02-02

专业 建筑 结 构 水 道	姓 名	日 期	专业 暖 通 电 气 弱 电	姓 名	日 期
------------------------	-----	-----	-------------------------	-----	-----

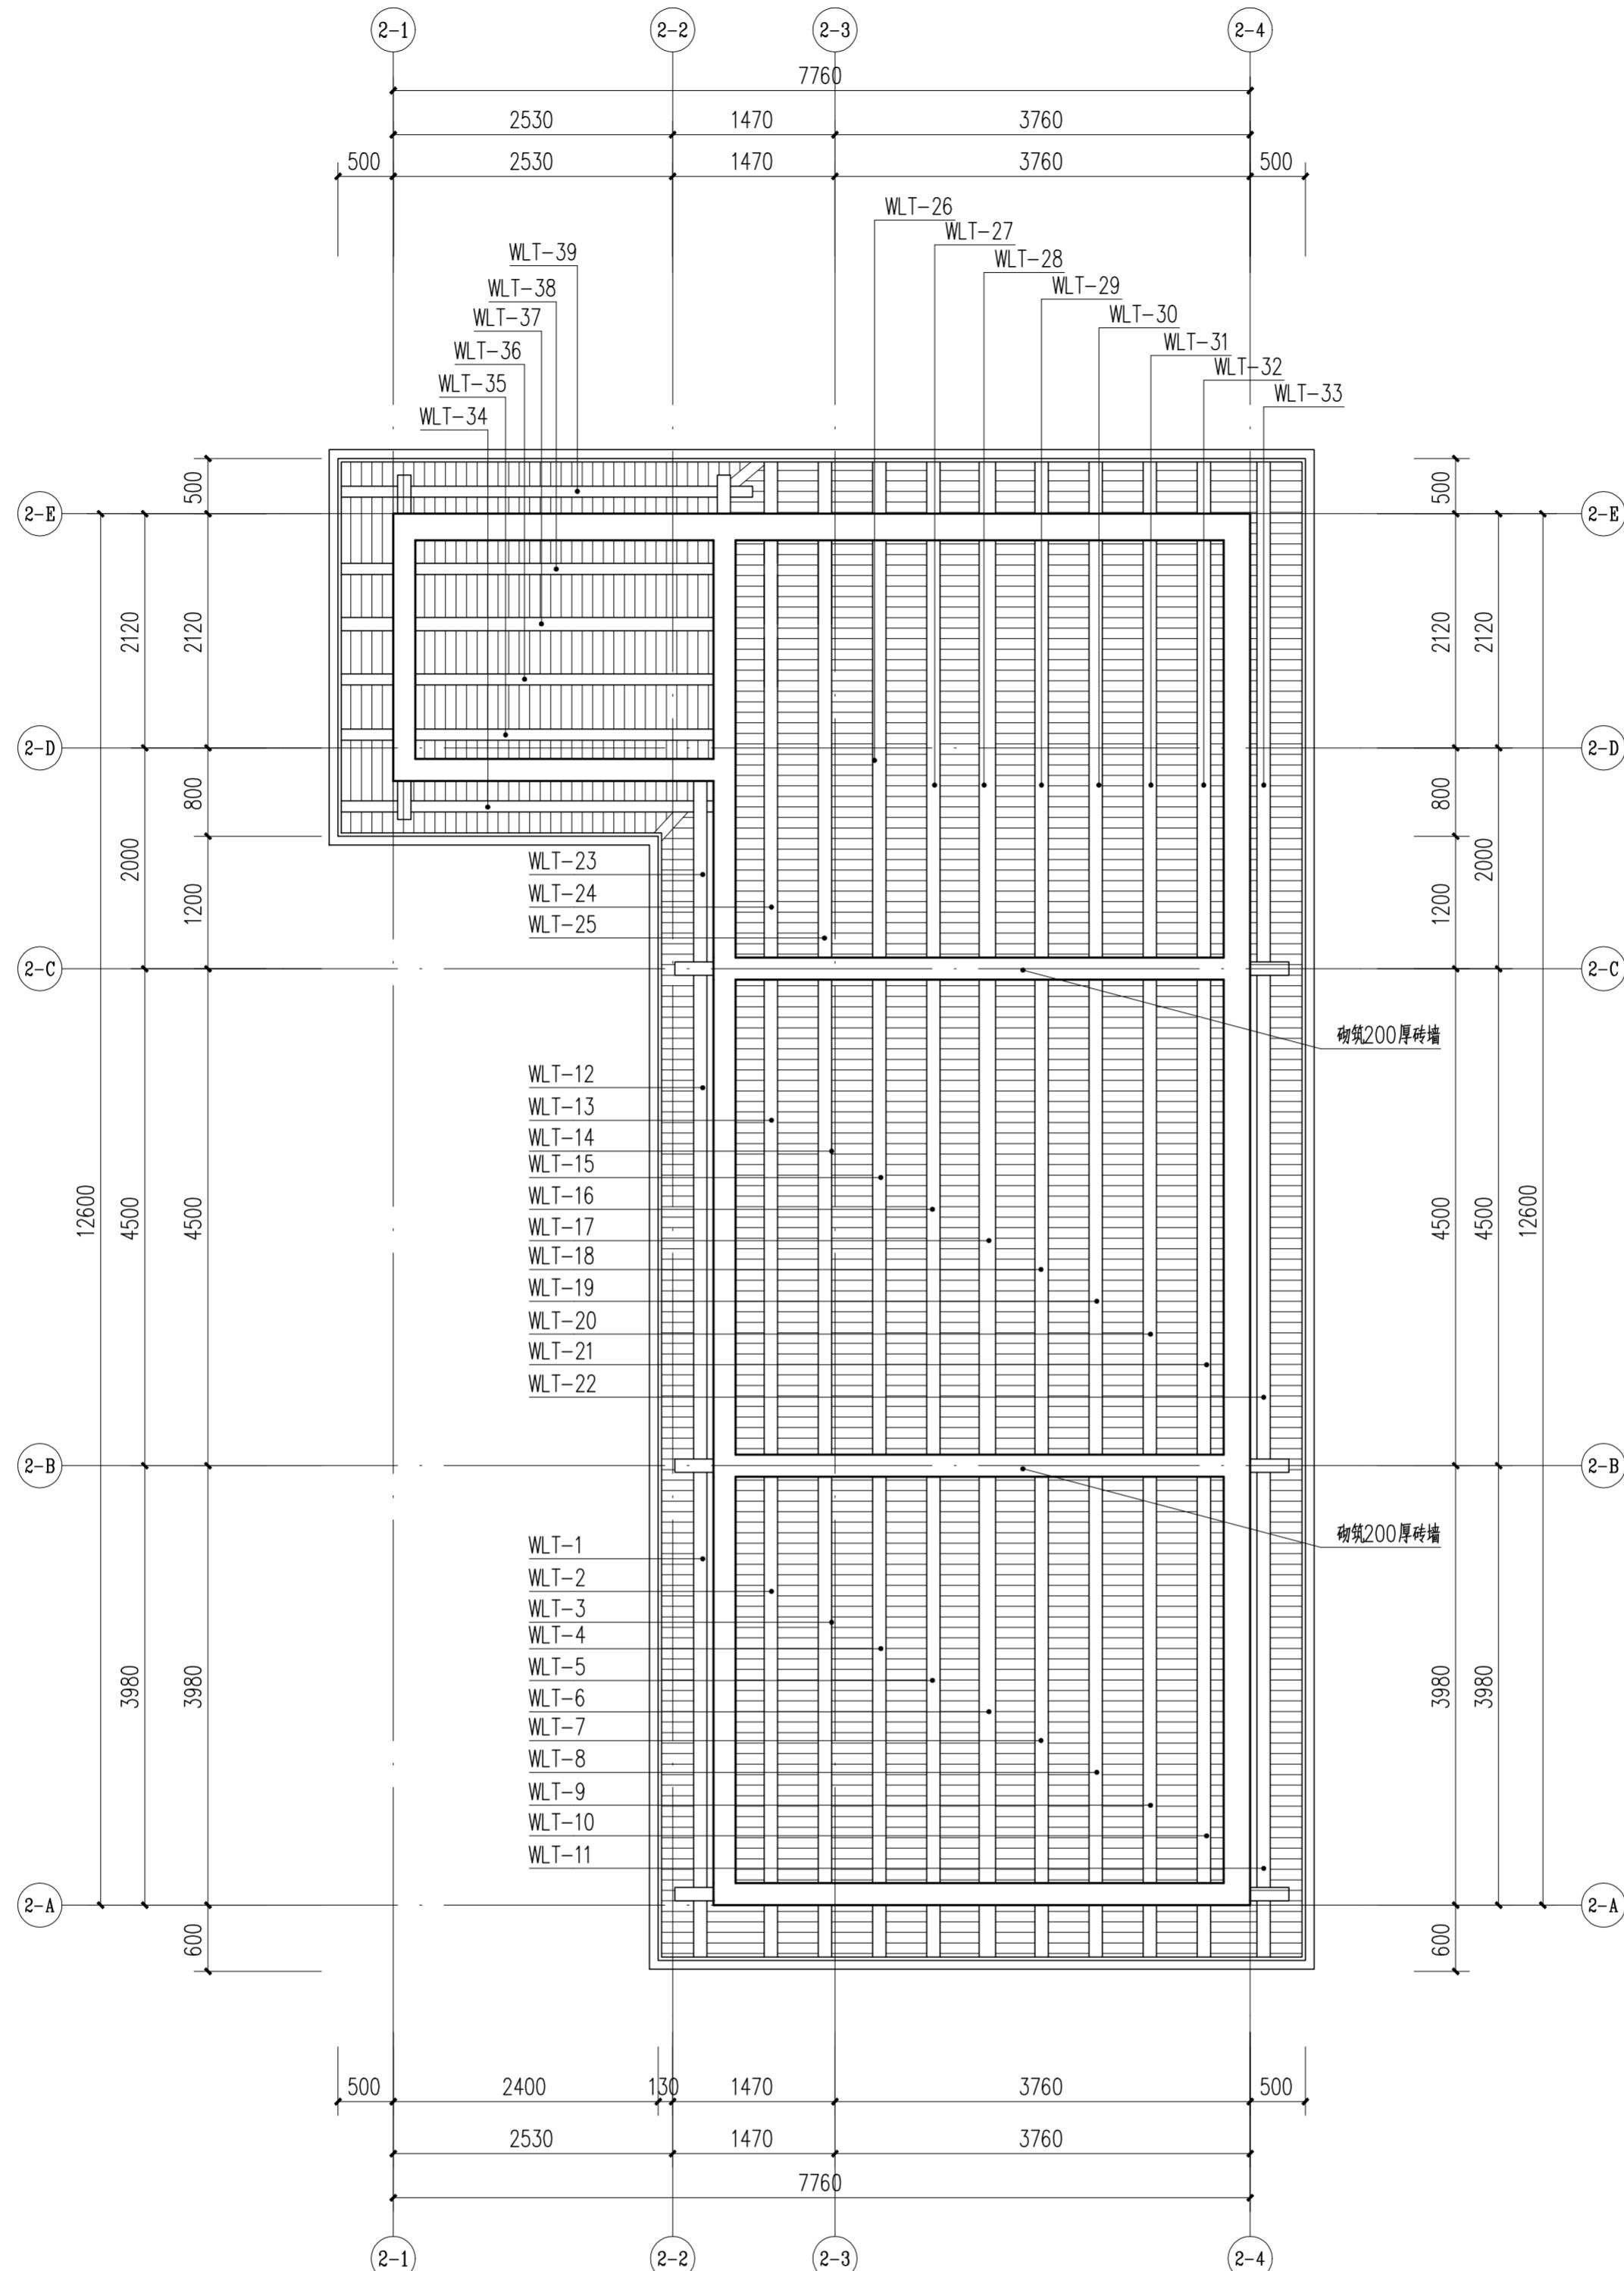


卫生间屋顶仰视图 1:50

横条修缮表				
编号	材料	规格mm	备注	注意事项
LT-6、17、28	杉木	150	圆木、脊檩	待木材晾干后，刷2道以上朱红色熟桐油罩面
LT-1~5、LT-7~16、 LT-18~27、LT-29~33		120	圆木	
LT-37			圆木、脊檩	

		华南理工大学历史环境保护与更新研究所 广州市明道建筑设计咨询有限公司	
审定 CERTIFY	郭谦	图名 DRAWING TITLE	卫生间屋顶仰视图

专业	姓名	日期	专业	姓名	日期
建筑			暖通		
结构			电气		

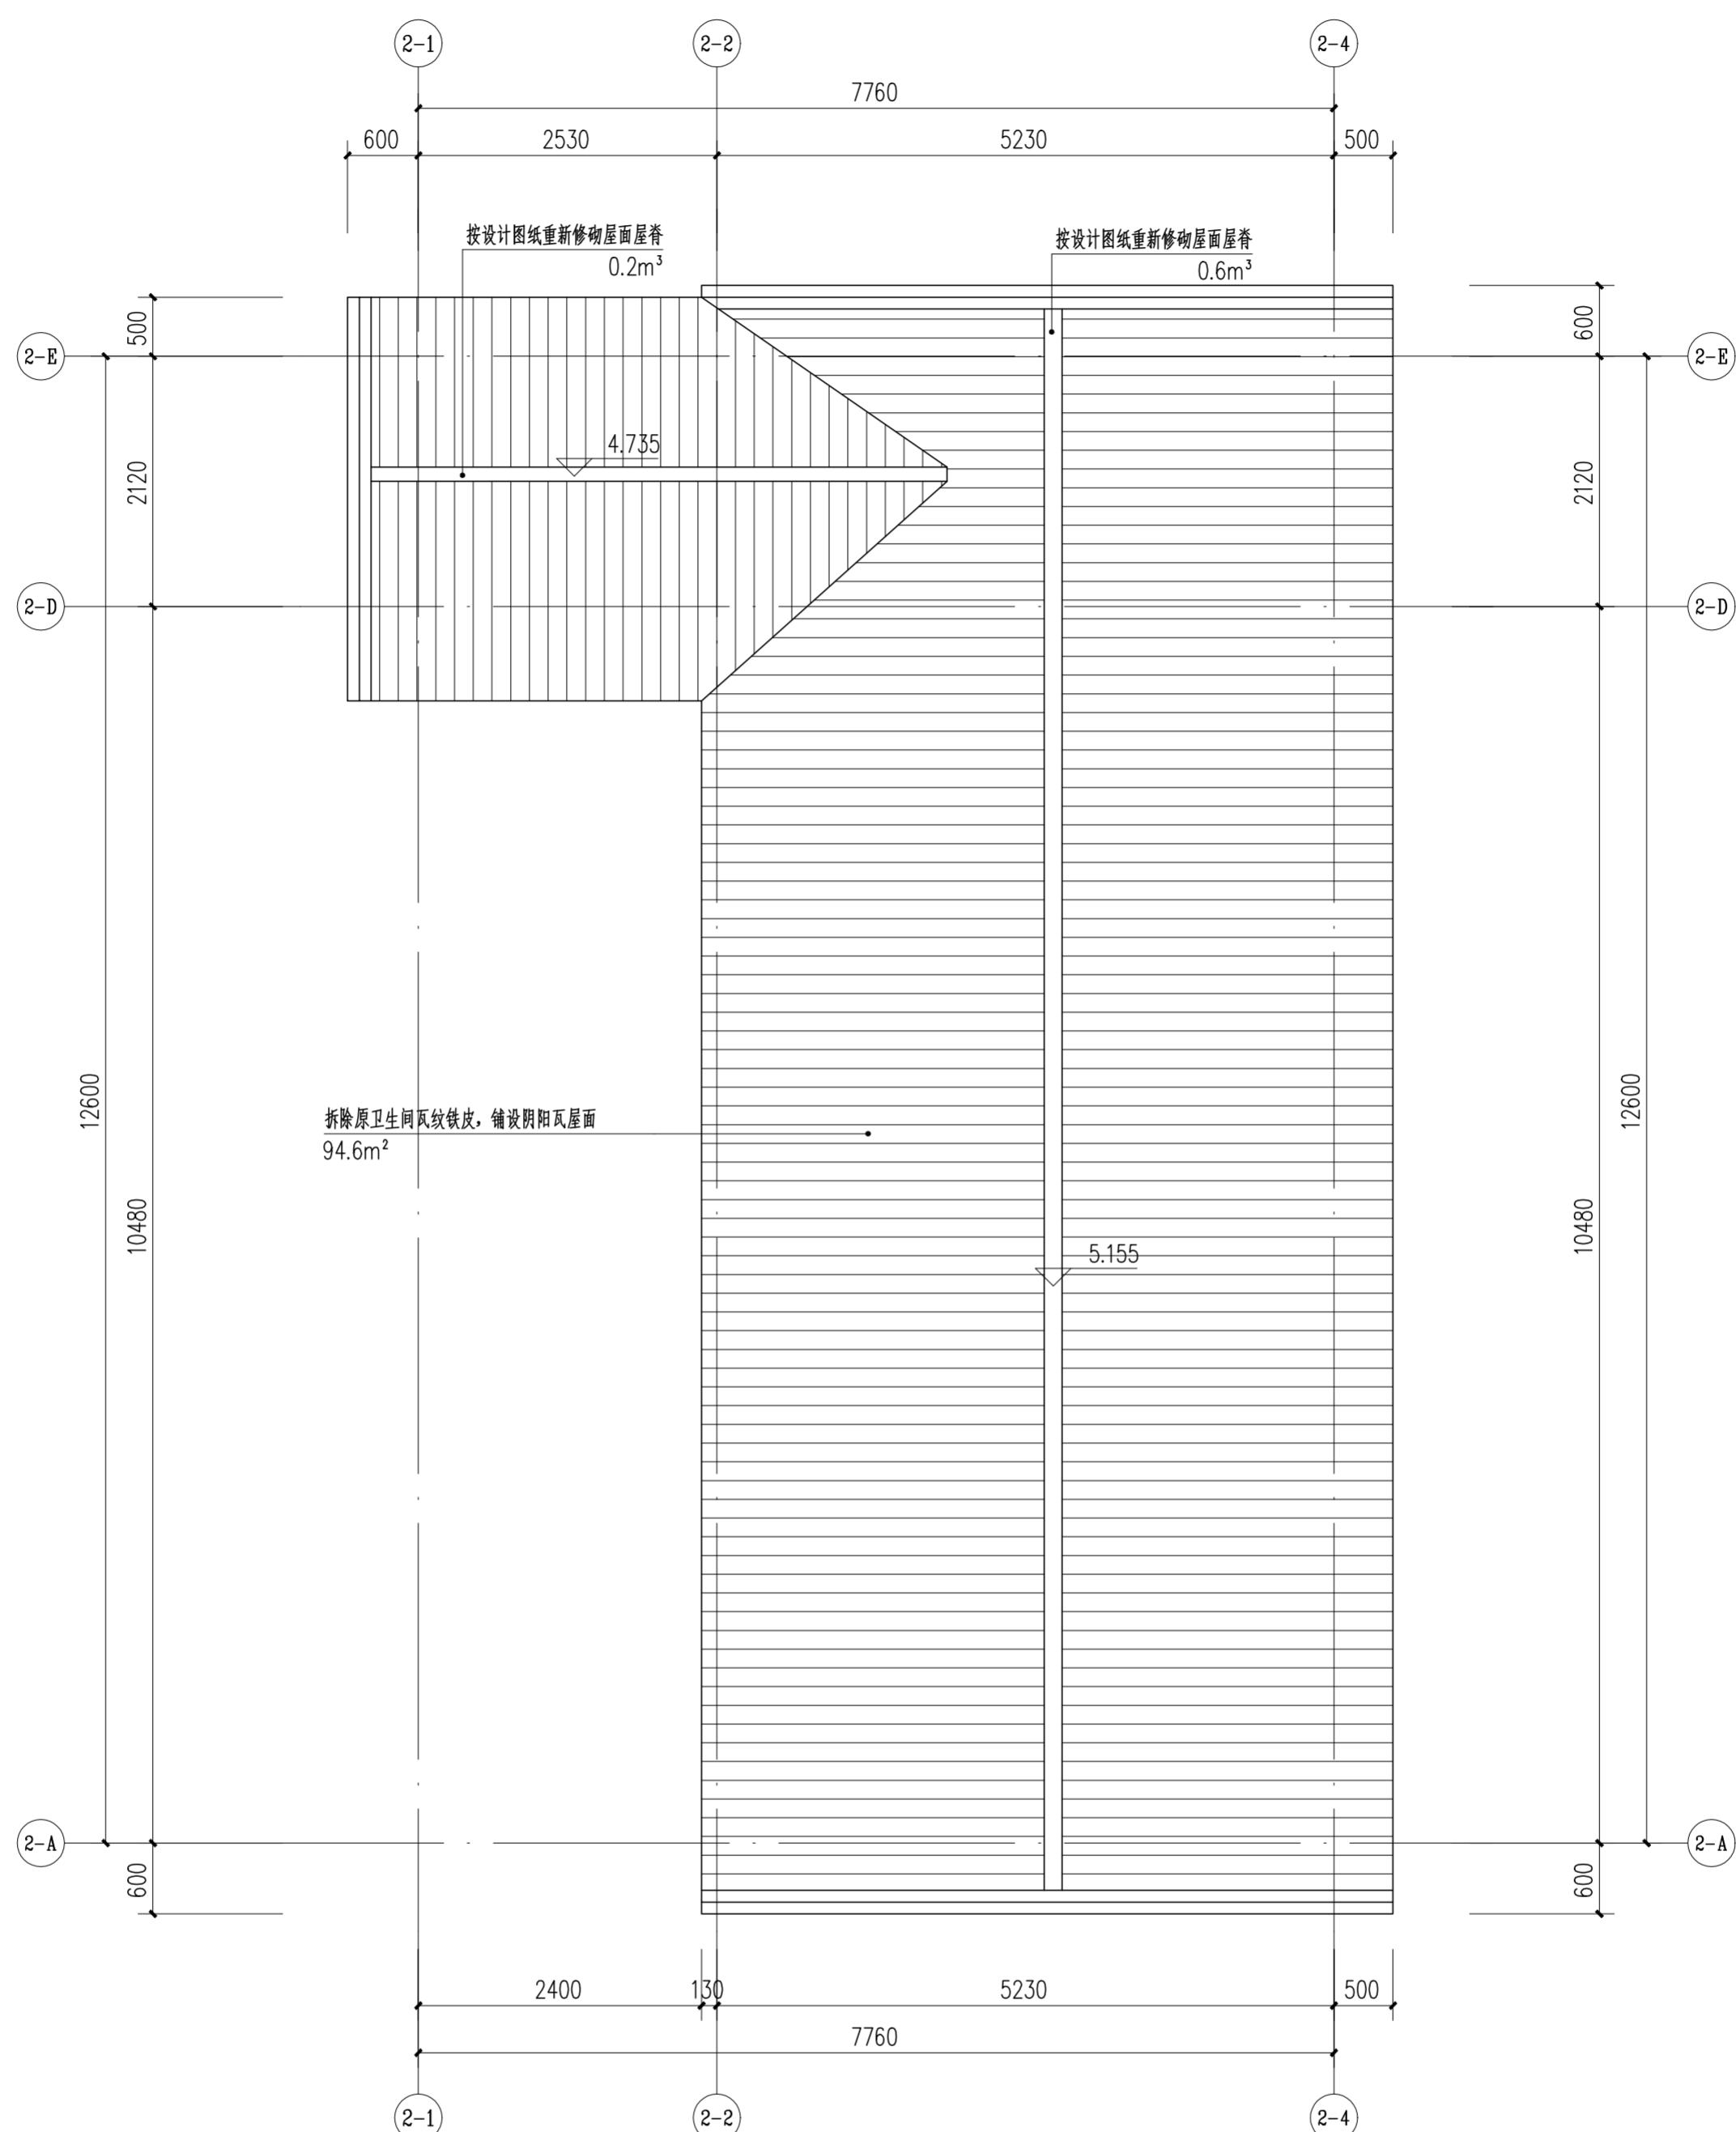


卫生间屋顶平面图 1:50



华南理工大学历史环境保护与更新研究所  
广州市明道建筑设计咨询有限公司

审定 CERTIFY	郭谦	2021.10.12	图名 DRAWING TITLE	卫生间屋顶平面图	工程编号 PROJECT NO.	
审核 APPROVE	郭谦	2021.10.12			比例 SCALE	1:50
专业负责 DISCIPLINE LEADER	孙立	2021.10.12			专业 SPECIES	建筑
校对 CHECKER	孙立	2021.10.12			设计阶段 DESIGN STAGE	施工图
设计 DESIGNER	李博奕	2021.10.12	工程项目 PROJECT	紫金县苏维埃政府旧址修缮设计	日期 ISSUE DATE	2021.10
制图 DRAWING	郑创杰	2021.10.12	建设单位 CLIENT	紫金县博物馆	图号 DRAWING NO.	XS-02-04

专业	基 名	日 期
古建	墙	2021.05.10
装饰	气	
结构	电	
水暖	油	

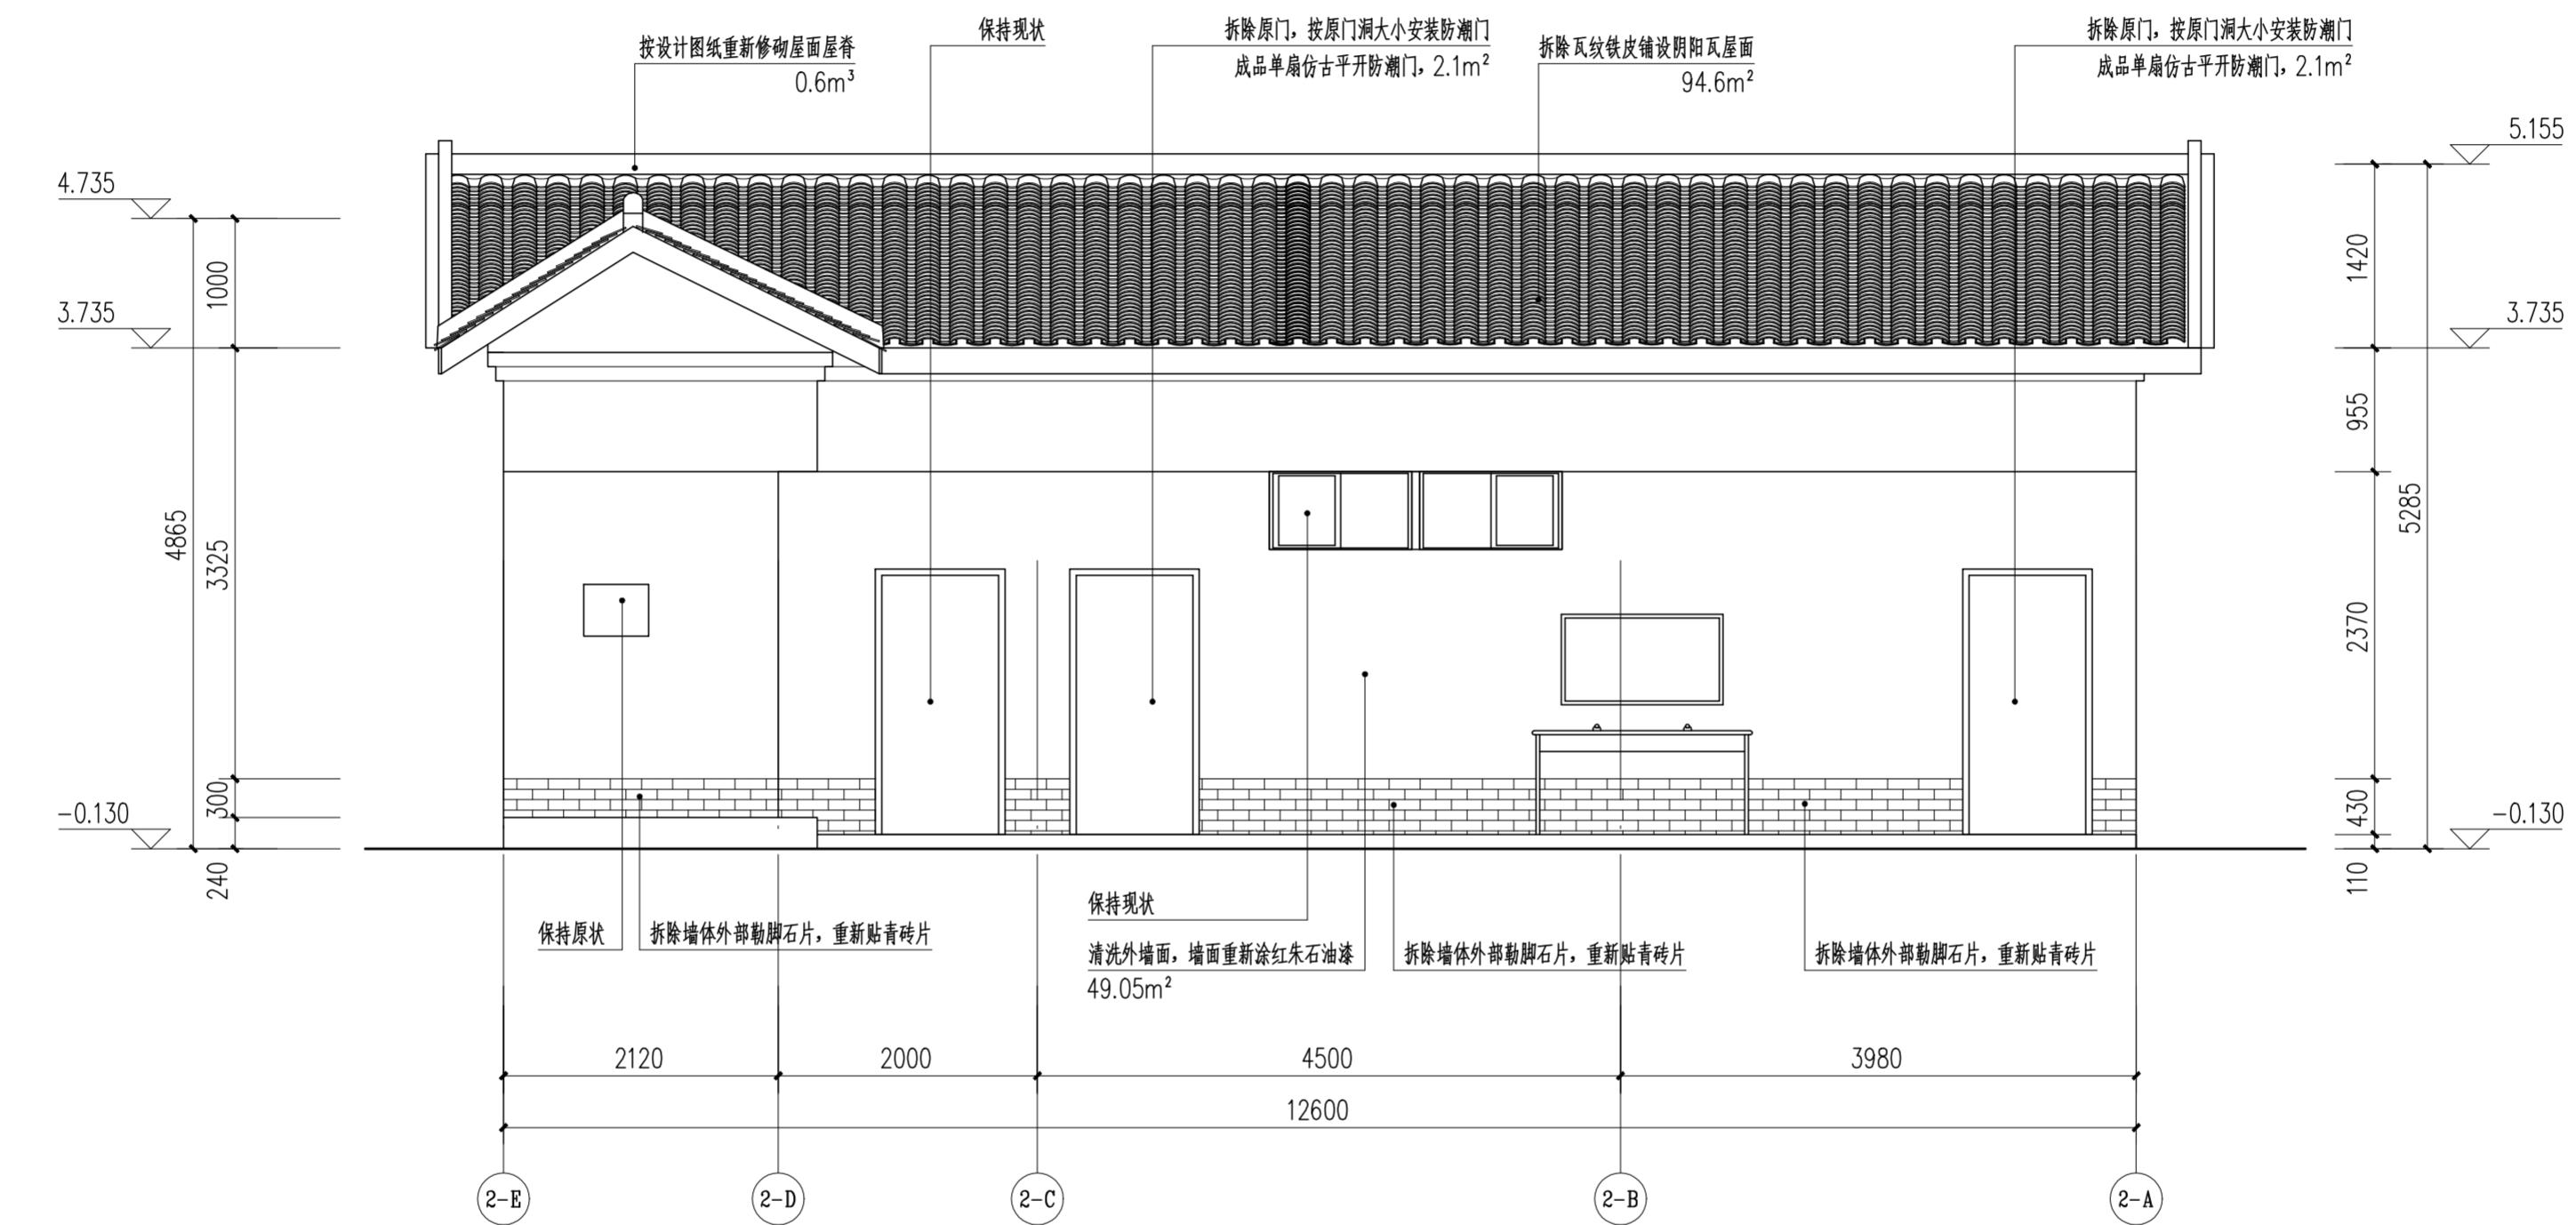

卫生间正立面图 1:50

外墙面统一做法


- 1) 清除外墙面红朱石颜料及白灰砂浆批荡。
- 2) 素水泥浆一道。
- 3) 钉25目直径8mm钢丝网，钢钉固定。
- 4) 与青砖墙一起涂刷丙烯酸乳液(内掺红朱石粉)涂料。



华南理工大学历史环境  
保护与更新研究所  
广州市明道建筑设计咨询有限公司

审定 CERTIFY	郭 谦	2021.05.10	图名 DRAWING TITLE	卫生间正立面图	工程编号 PROJECT NO.	
审核 APPROVE	郭 谦	2021.05.10	比例 SCALE	1:50	比 例 SCALE	1:50
专业负责 DISCIPLINE LEADER	孙 立	2021.05.10	专业 SPECIES	建筑	专 业 SPECIES	建筑
校对 CHECKER	孙 立	2021.05.10	设计阶段 DESIGN STAGE	施工图	设计阶段 DESIGN STAGE	施工图
设计 DESIGNER	李搏弃	2021.05.10	工程项目 PROJECT	紫金县苏维埃政府旧址修缮设计	日 期 ISSUE DATE	2021.10
制图 DRAWING	郑创杰	2021.05.10	建设单位 CLIENT	紫金县博物馆	图 号 DRAWING NO.	XS-02-05

专业	基 名	日期
电气	暖通	
给水	排水	
雨水	污水	
专业	基 名	日期

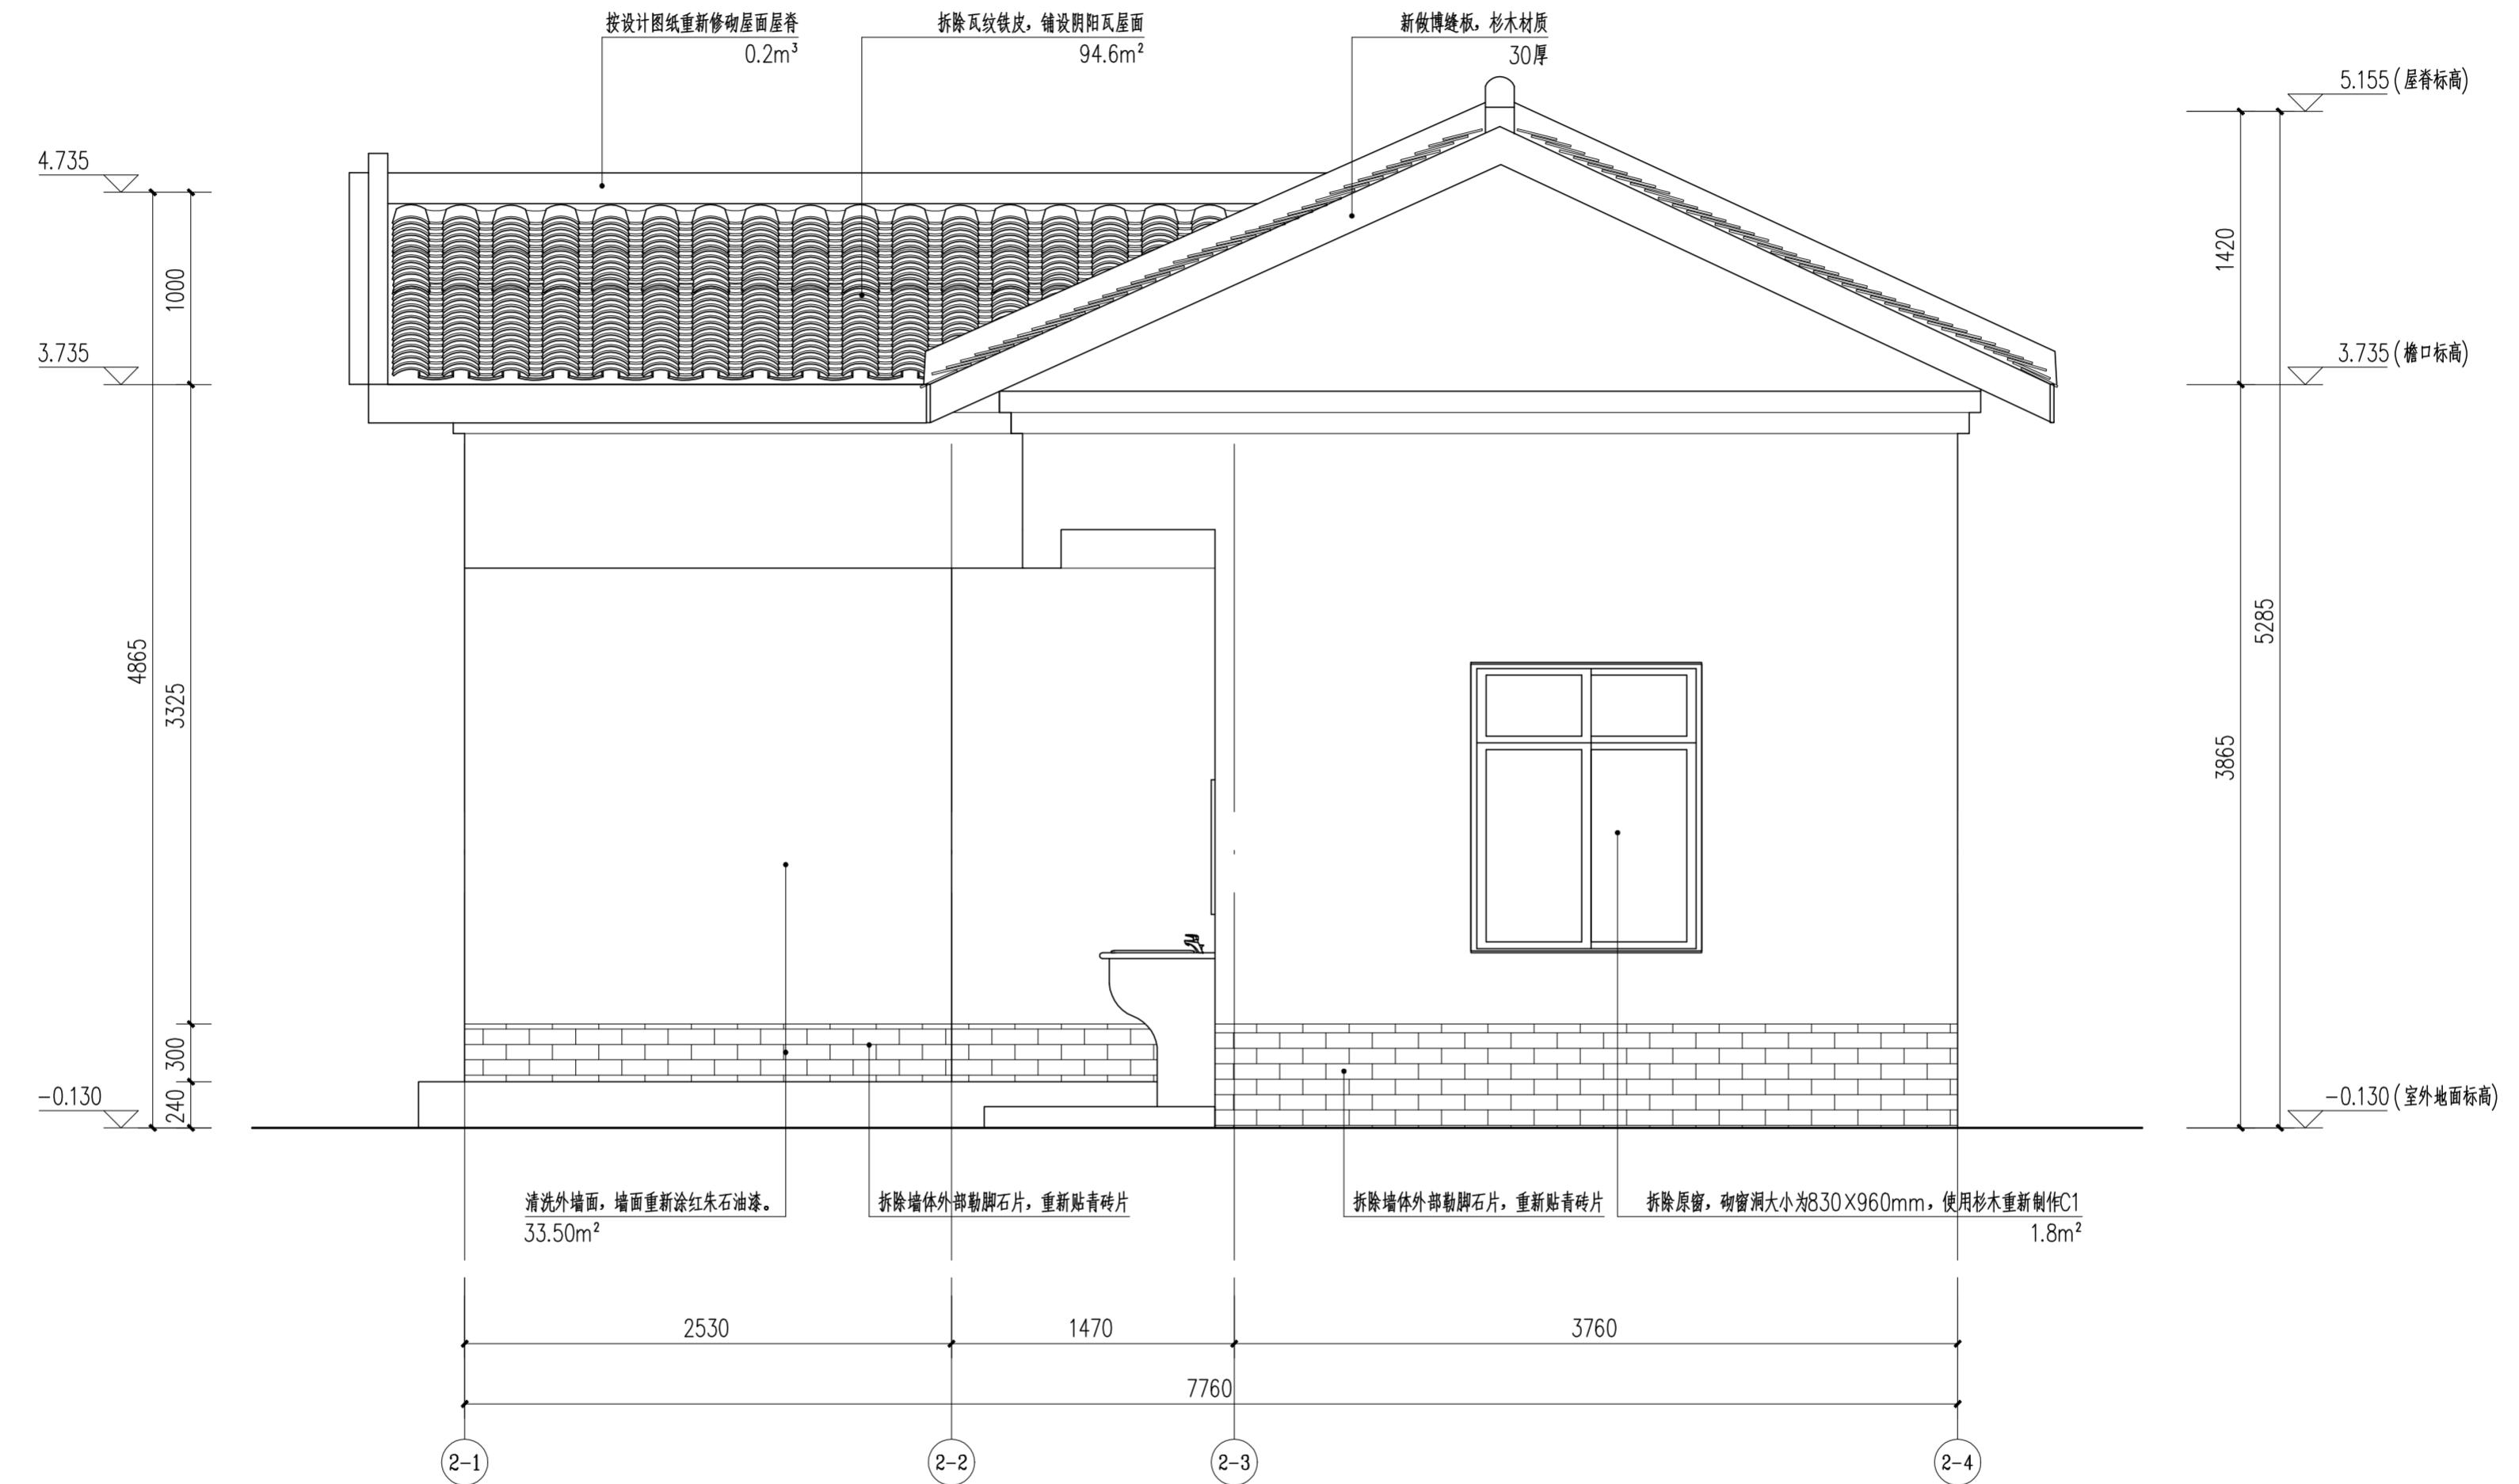


外墙面统一做法  
1) 清除外墙面红朱石颜料及白灰砂浆批荡。  
2) 素水泥浆一道。  
3) 挂25目直径8mm钢丝网, 钢钉固定。  
4) 与青砖墙一起涂刷丙烯酸乳液(内参红朱石粉)涂料。



华南理工大学历史环境保护与更新研究所  
广州市明道建筑设计咨询有限公司

审定 CERTIFY	郭 谦	2021.10	工程编号 PROJECT NO.	XS-02-06
审核 APPROVE	郭 谦	2021.10	比例 SCALE	1:30
专业负责 DISCIPLINE LEADER	孙 立	2021.10	专业 SPECIES	建筑
校对 CHECKER	孙 立	2021.10	设计阶段 DESIGN STAGE	施工图
设计 DESIGNER	李搏弃	2021.10	项目名称 PROJECT	紫金县苏维埃政府旧址修缮设计
制图 DRAWING	郑创杰	2021.10	建设单位 CLIENT	紫金县博物馆
			图号 DRAWING NO.	


专业	基 名	日 期
电气	基名	日期
给水	基名	日期
排水	基名	日期
专业	基 名	日 期

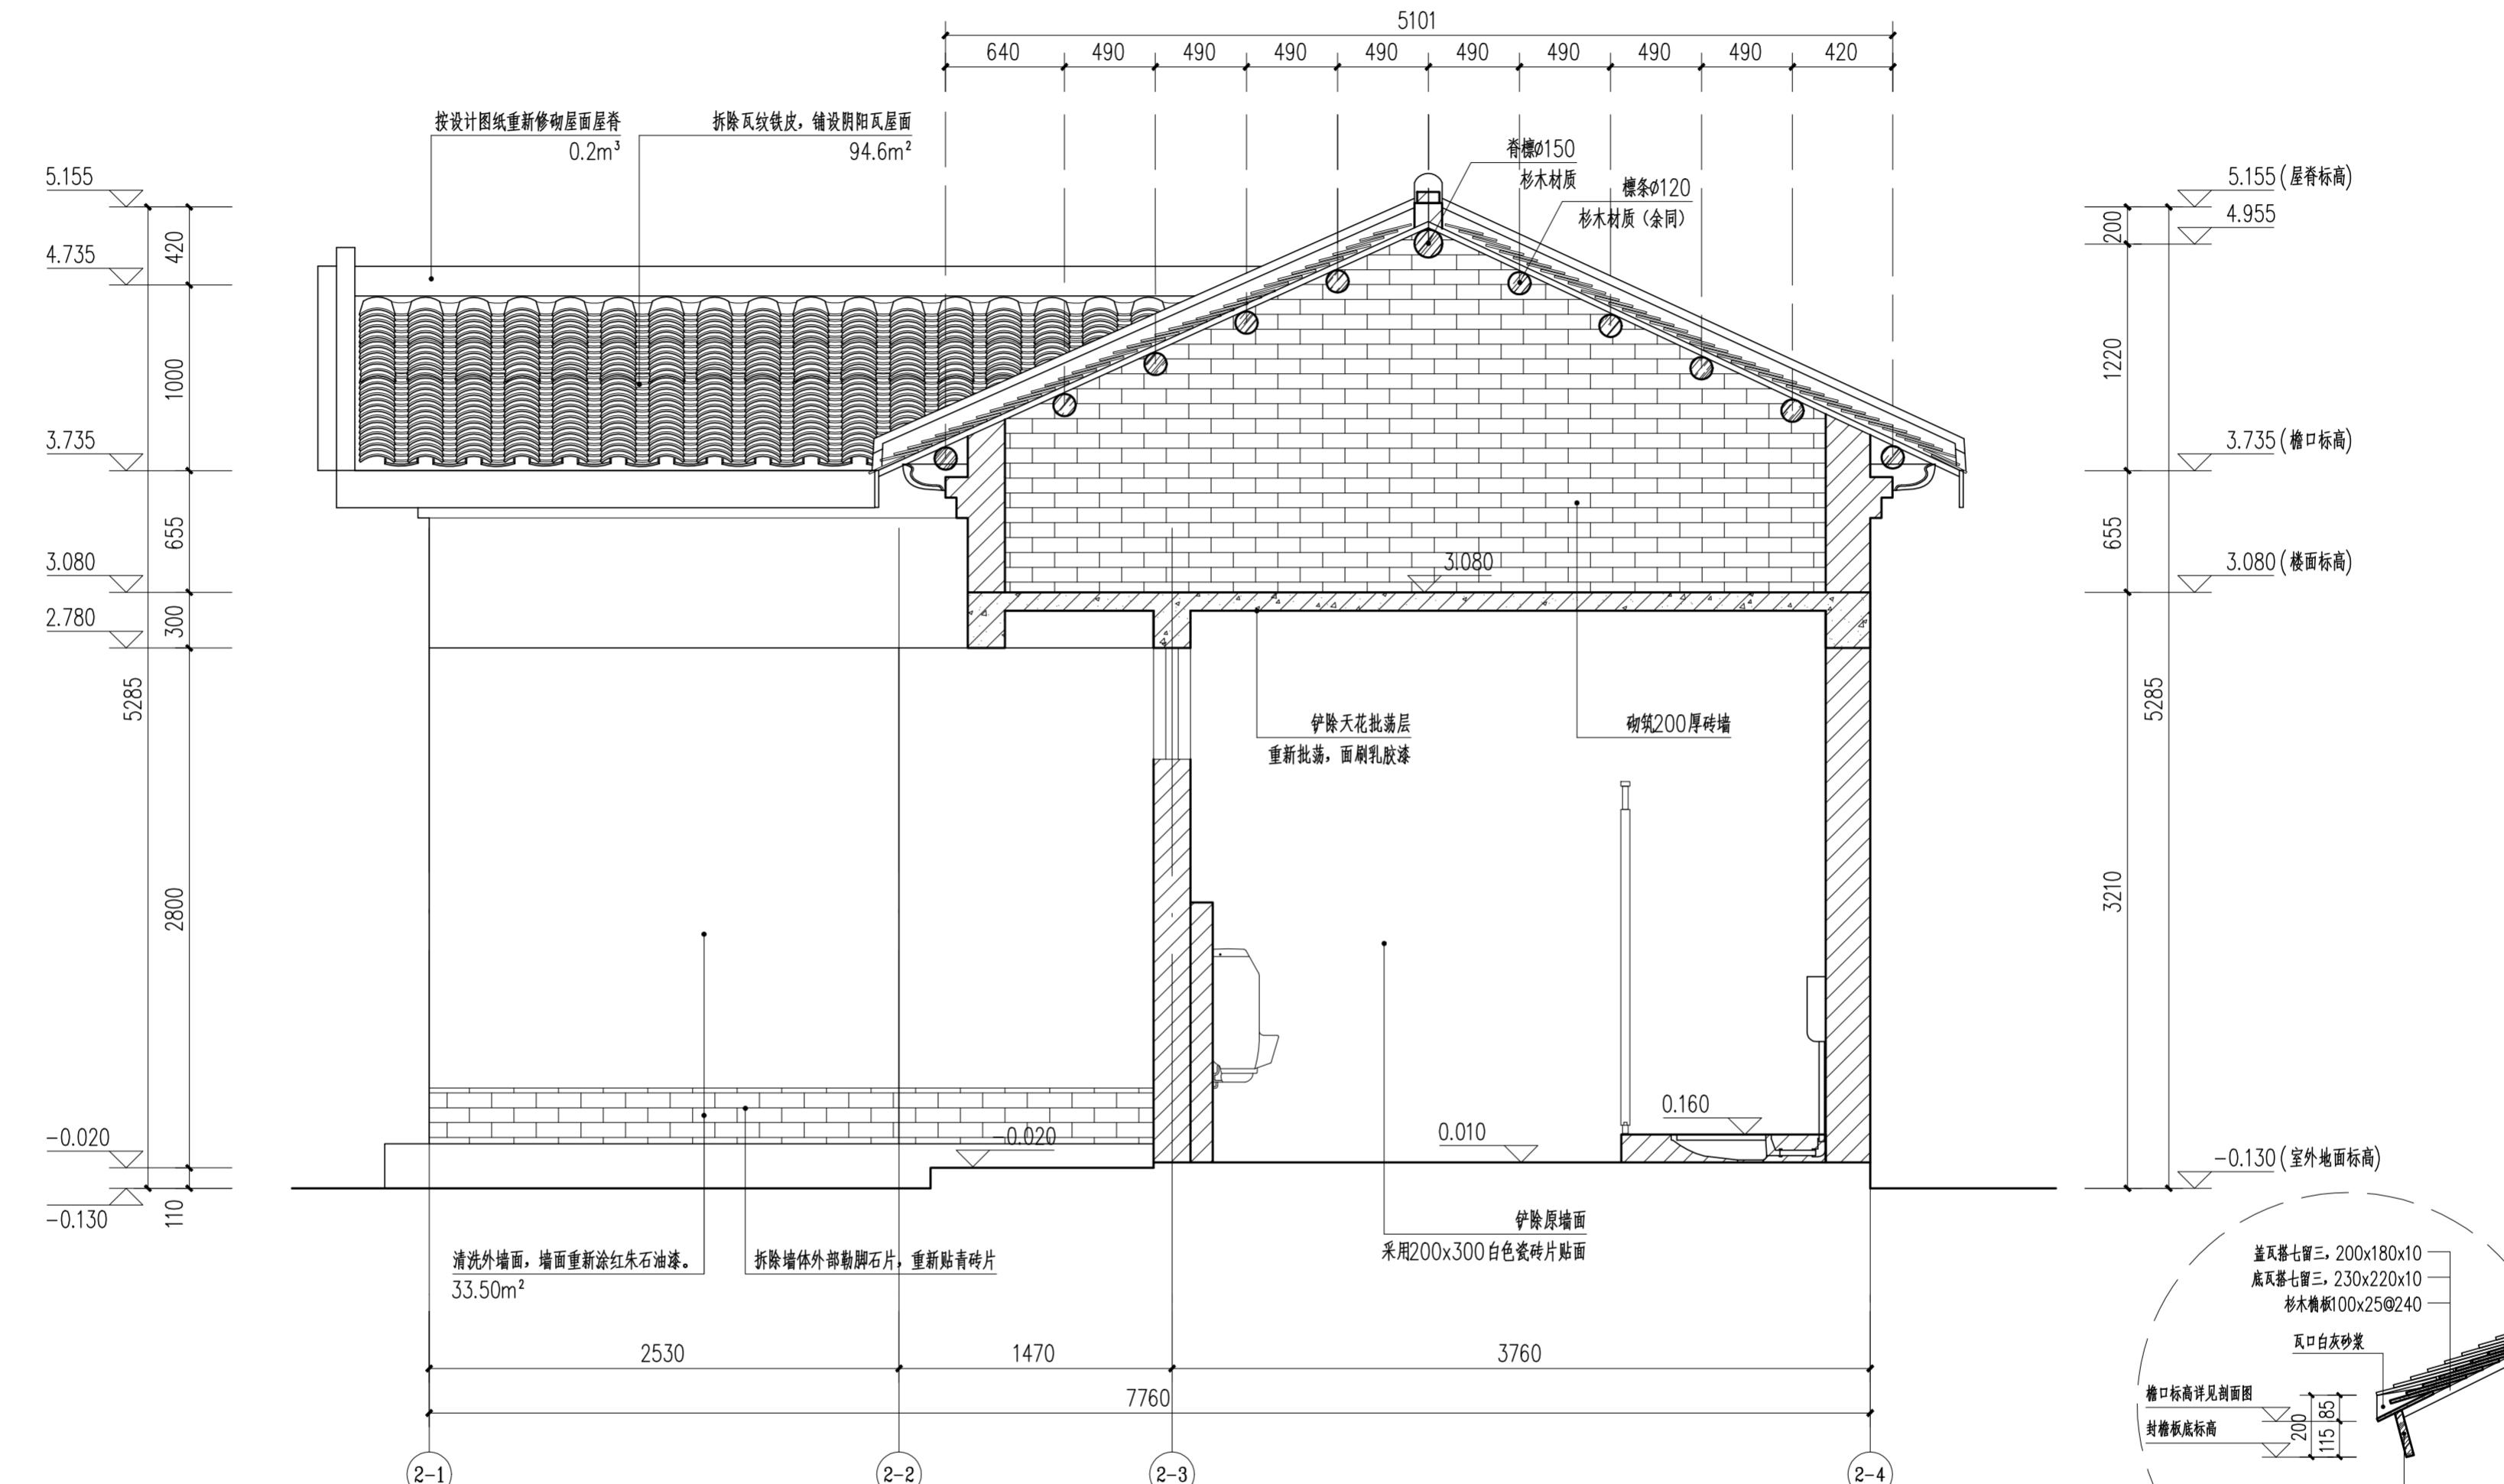





外墙统一做法  
 1) 清除外墙面红朱石颜料及白灰砂浆批荡。  
 2) 素水泥浆一道。  
 3) 挂25目直径8mm钢丝网, 钢钉固定。  
 4) 与青砖墙一起涂刷丙烯酸乳液(内掺红朱石粉)涂料。

审定 CERTIFY	郭 谦	2021.07.01	图名 DRAWING TITLE	卫生间1-1剖面图	工程编号 PROJECT NO.	XS-02-07
审核 APPROVE	郭 谦	2021.07.01	比例 SCALE	1:30	比 例	1:30
专业负责 DISCIPLINE LEADER	孙 立	2021.07.01	专业 SPECIES	建筑	专 业	建 筑
校对 CHECKER	孙 立	2021.07.01	设计阶段 DESIGN STAGE	施工图	设计阶段	施工图
设计 DESIGNER	李搏弃	2021.07.01	工程项目 PROJECT	紫金县苏维埃政府旧址修缮设计	日 期 ISSUE DATE	2021.10
制图 DRAWING	郑创杰	2021.07.01	建设单位 CLIENT	紫金县博物馆	图 号 DRAWING NO.	XS-02-07


专业	基 名	日 期
专 建筑	建 筑	2021.10.08
业 结构	结 构	
专 水电	水 电	

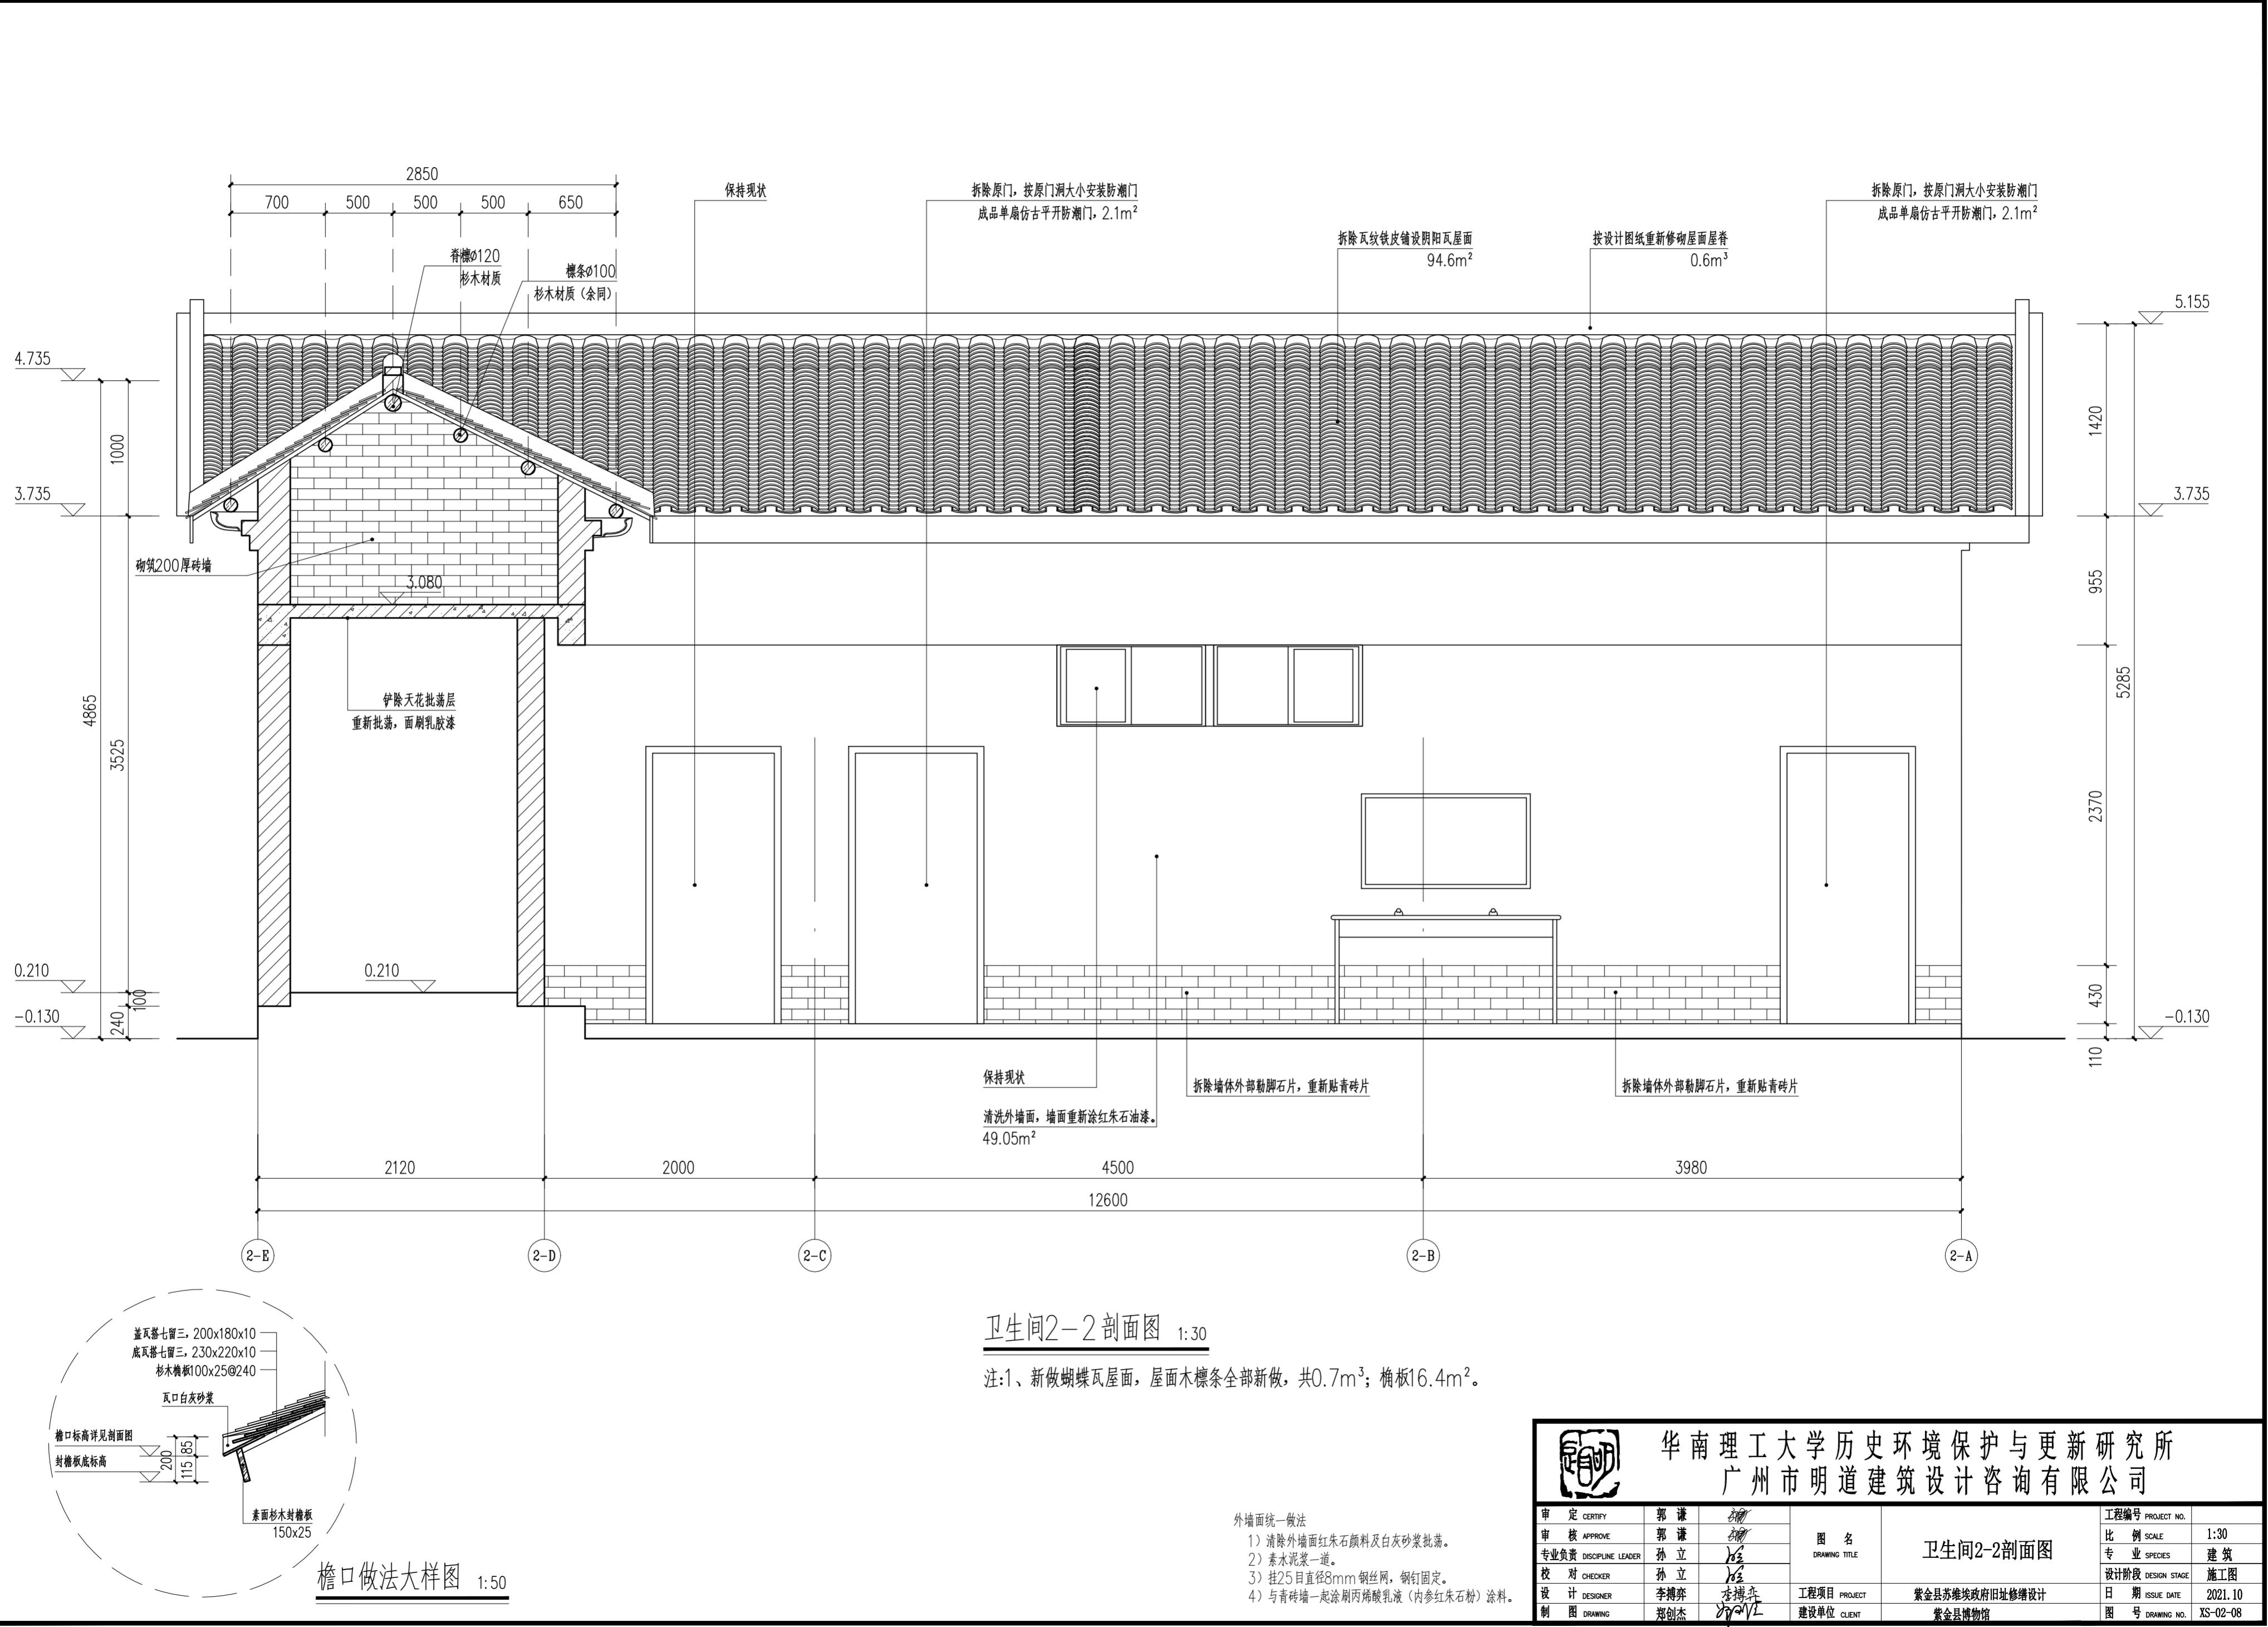


基 名	日 期
业 建	气 气
专 建	机 电
专 建	给 排
专 建	水 道

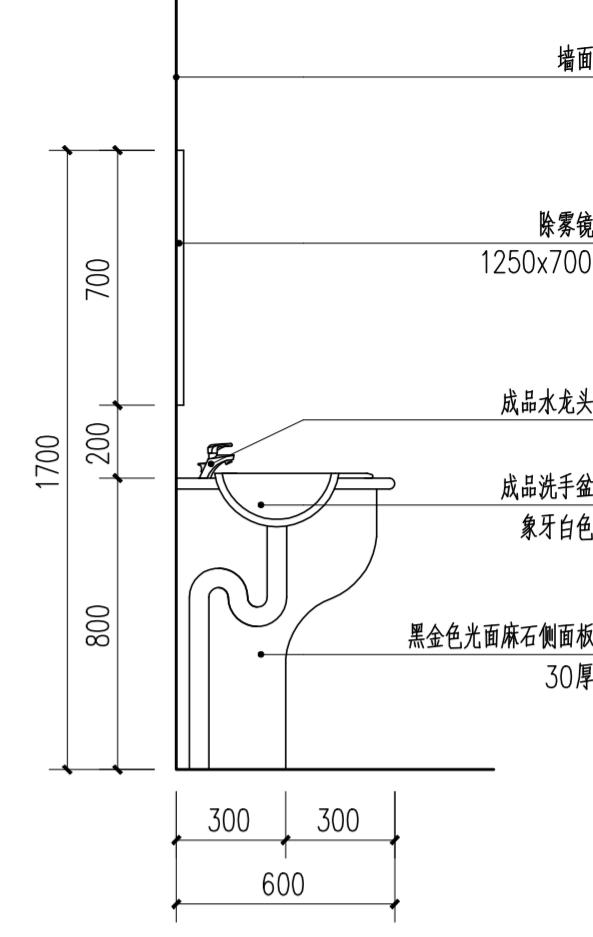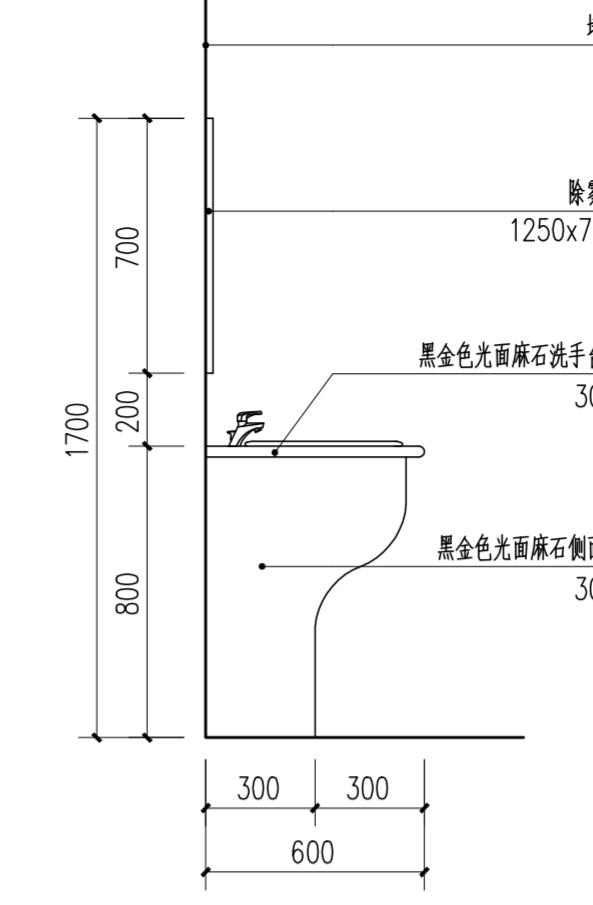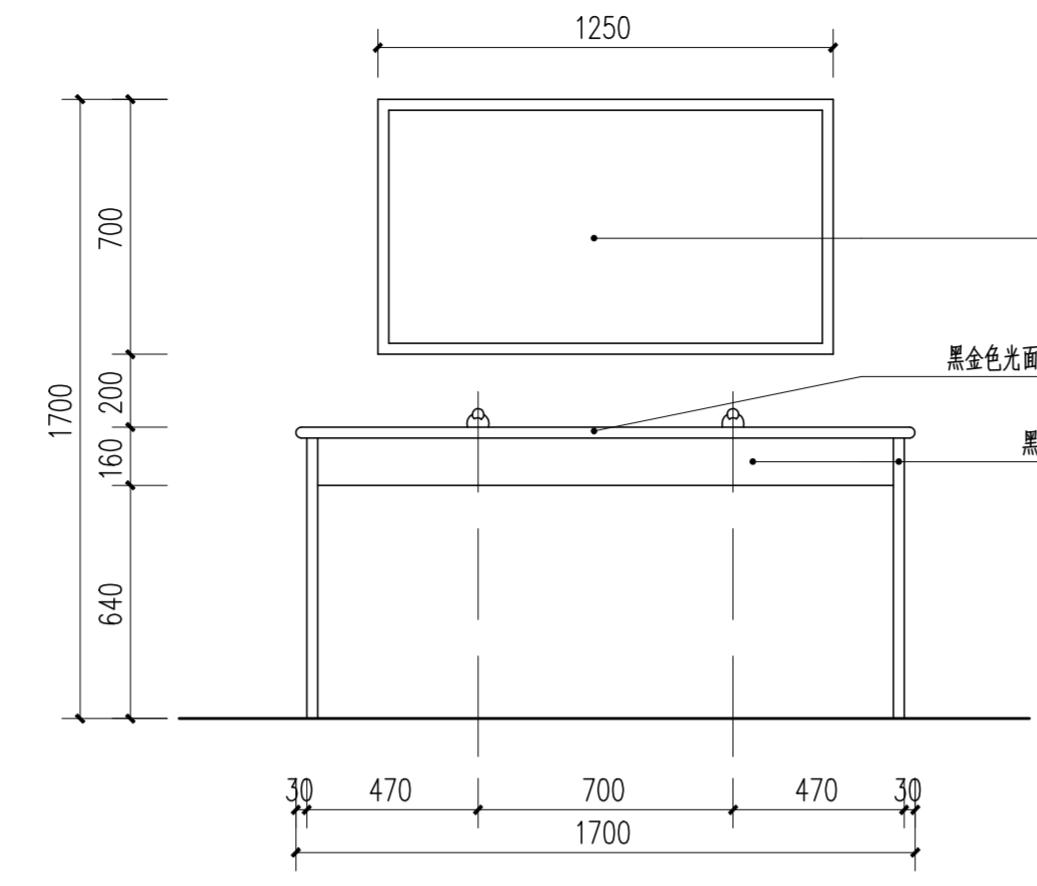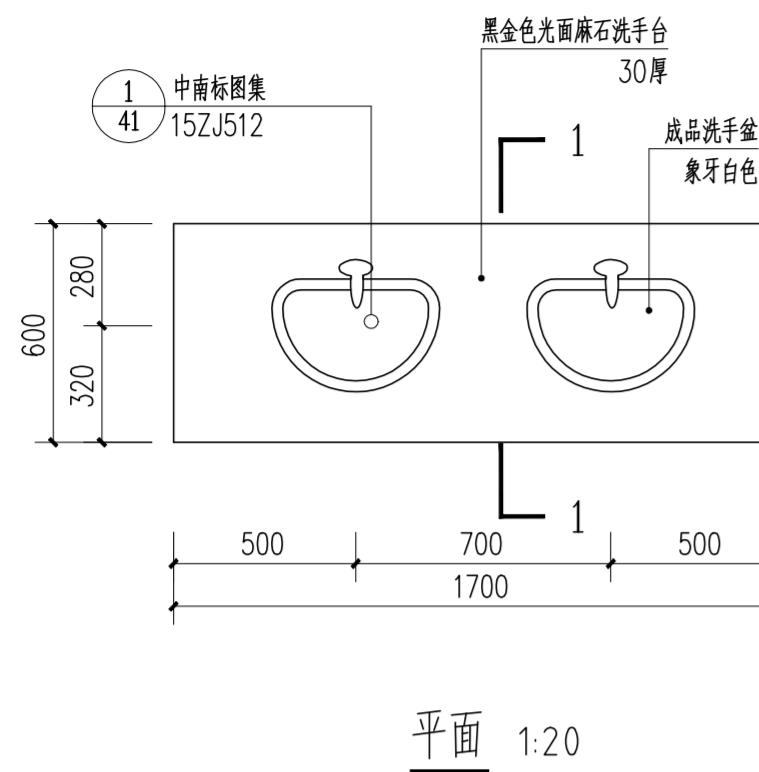

洗手台做法大样图 1:20

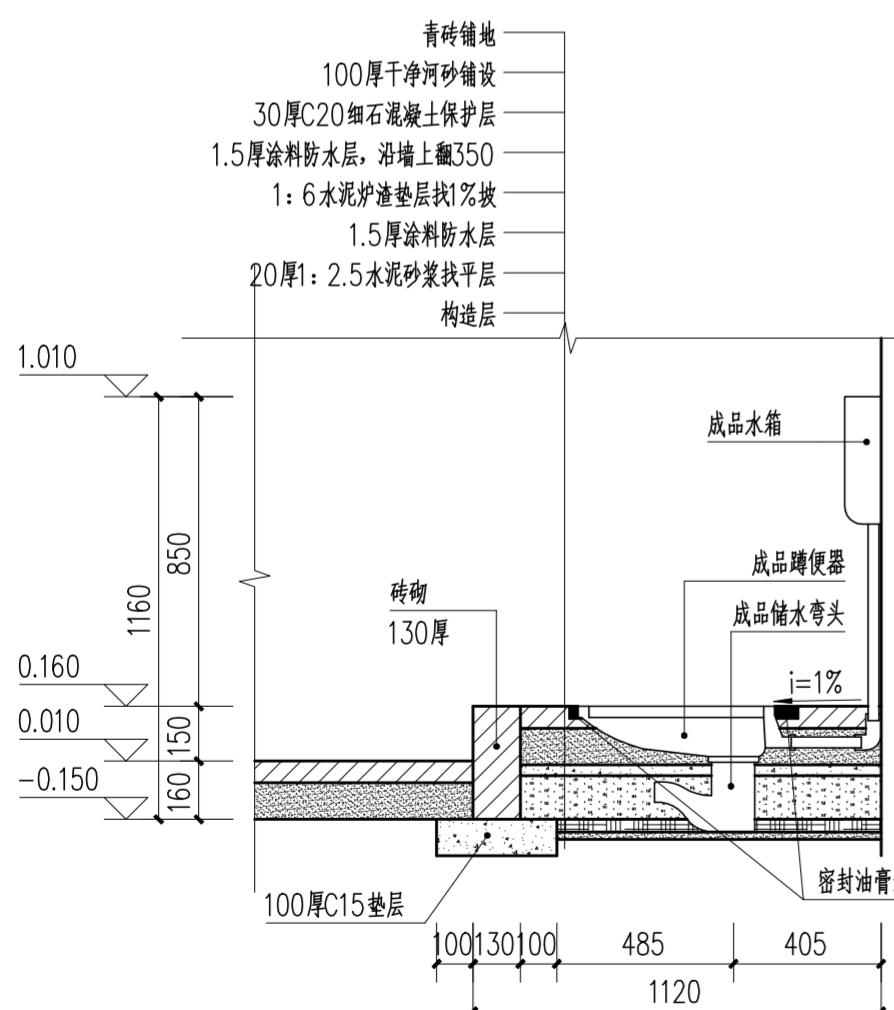

注：同层无存水弯式参见  
○ 中南标图集 15ZJ512 38

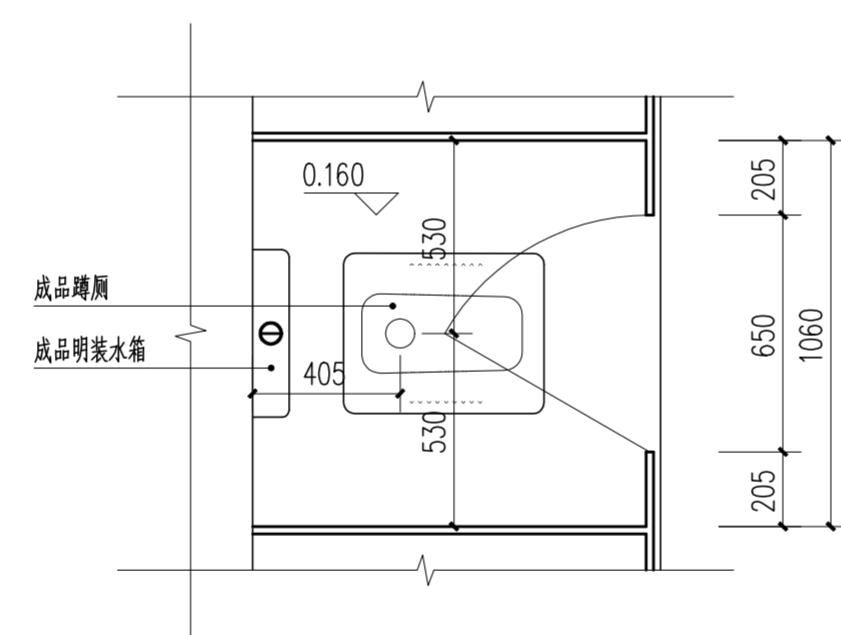


注：男卫隔断宽度为1060mm（净宽），女卫隔断宽度为900mm（净宽）。


成品蹲厕（颜色为象牙白） 参见 ○ 中南标图集 15ZJ512 38

成品明装水箱（颜色为象牙白） 参见 ○ 中南标图集 15ZJ512 38

普通厕所采用成品抗培特卫生间隔断（颜色为象牙白），高度2300mm，厚度12厚 参见 ○ 中南标图集 15ZJ512 3 29 31

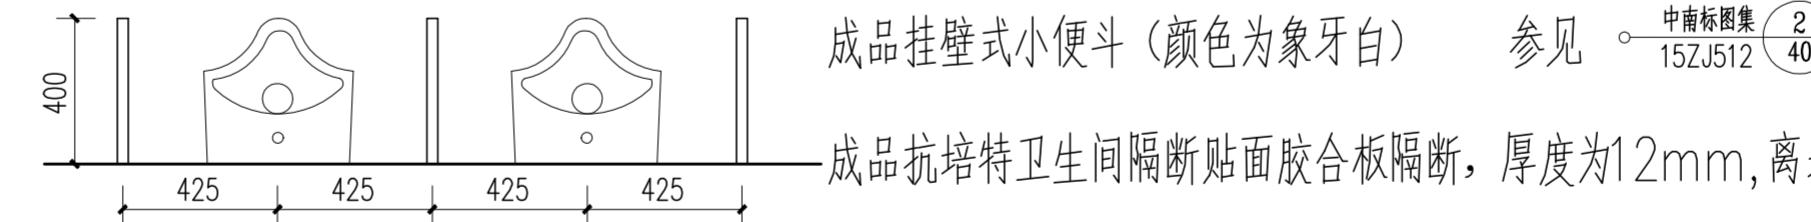

成品抗培特卫生间隔断贴面胶合板隔断，厚度为12mm，离地高400，高900。参见 ○ 中南标图集 15ZJ512 1 35

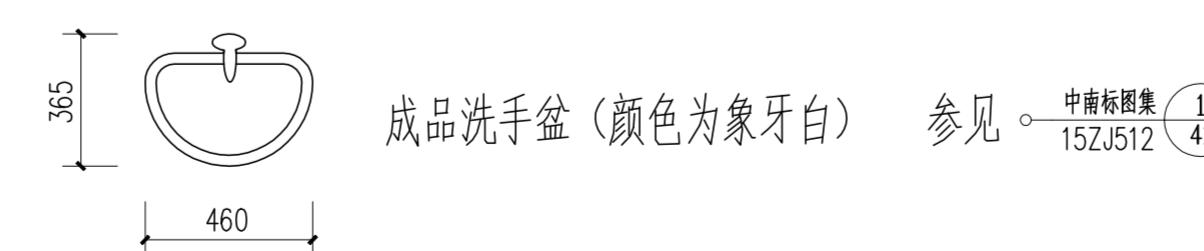


∅100mm 不锈钢地漏 参见 ○ 中南标图集 15ZJ512 3 49




华南理工大学历史环境保护与更新研究所  
广州市明道建筑设计咨询有限公司

审 定 CERTIFY	郭 谦	2021.10	图 名 DRAWING TITLE	大样图	工程编号 PROJECT NO.
审 核 APPROVE	郭 谦				比 例 SCALE
专业负责 DISCIPLINE LEADER	孙 立				专 业 SPECIES
校 对 CHECKER	孙 立				设计阶段 DESIGN STAGE
设 计 DESIGNER	李搏弈	2021.10	工程项 目 PROJECT	紫金县苏维埃政府旧址修缮设计	施 工 图
制 图 DRAWING	郑创杰	2021.10	建设单 位 CLIENT	紫金县博物馆	图 号 DRAWING NO.

专业	基 名	日 期	专业	基 名	日 期
建 筑	基 础		暖 气	基 础	
结 构	基 础		电 气	基 础	
水 道	基 础		弱 电	基 础	

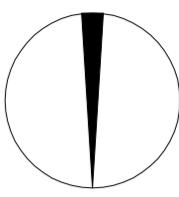

北

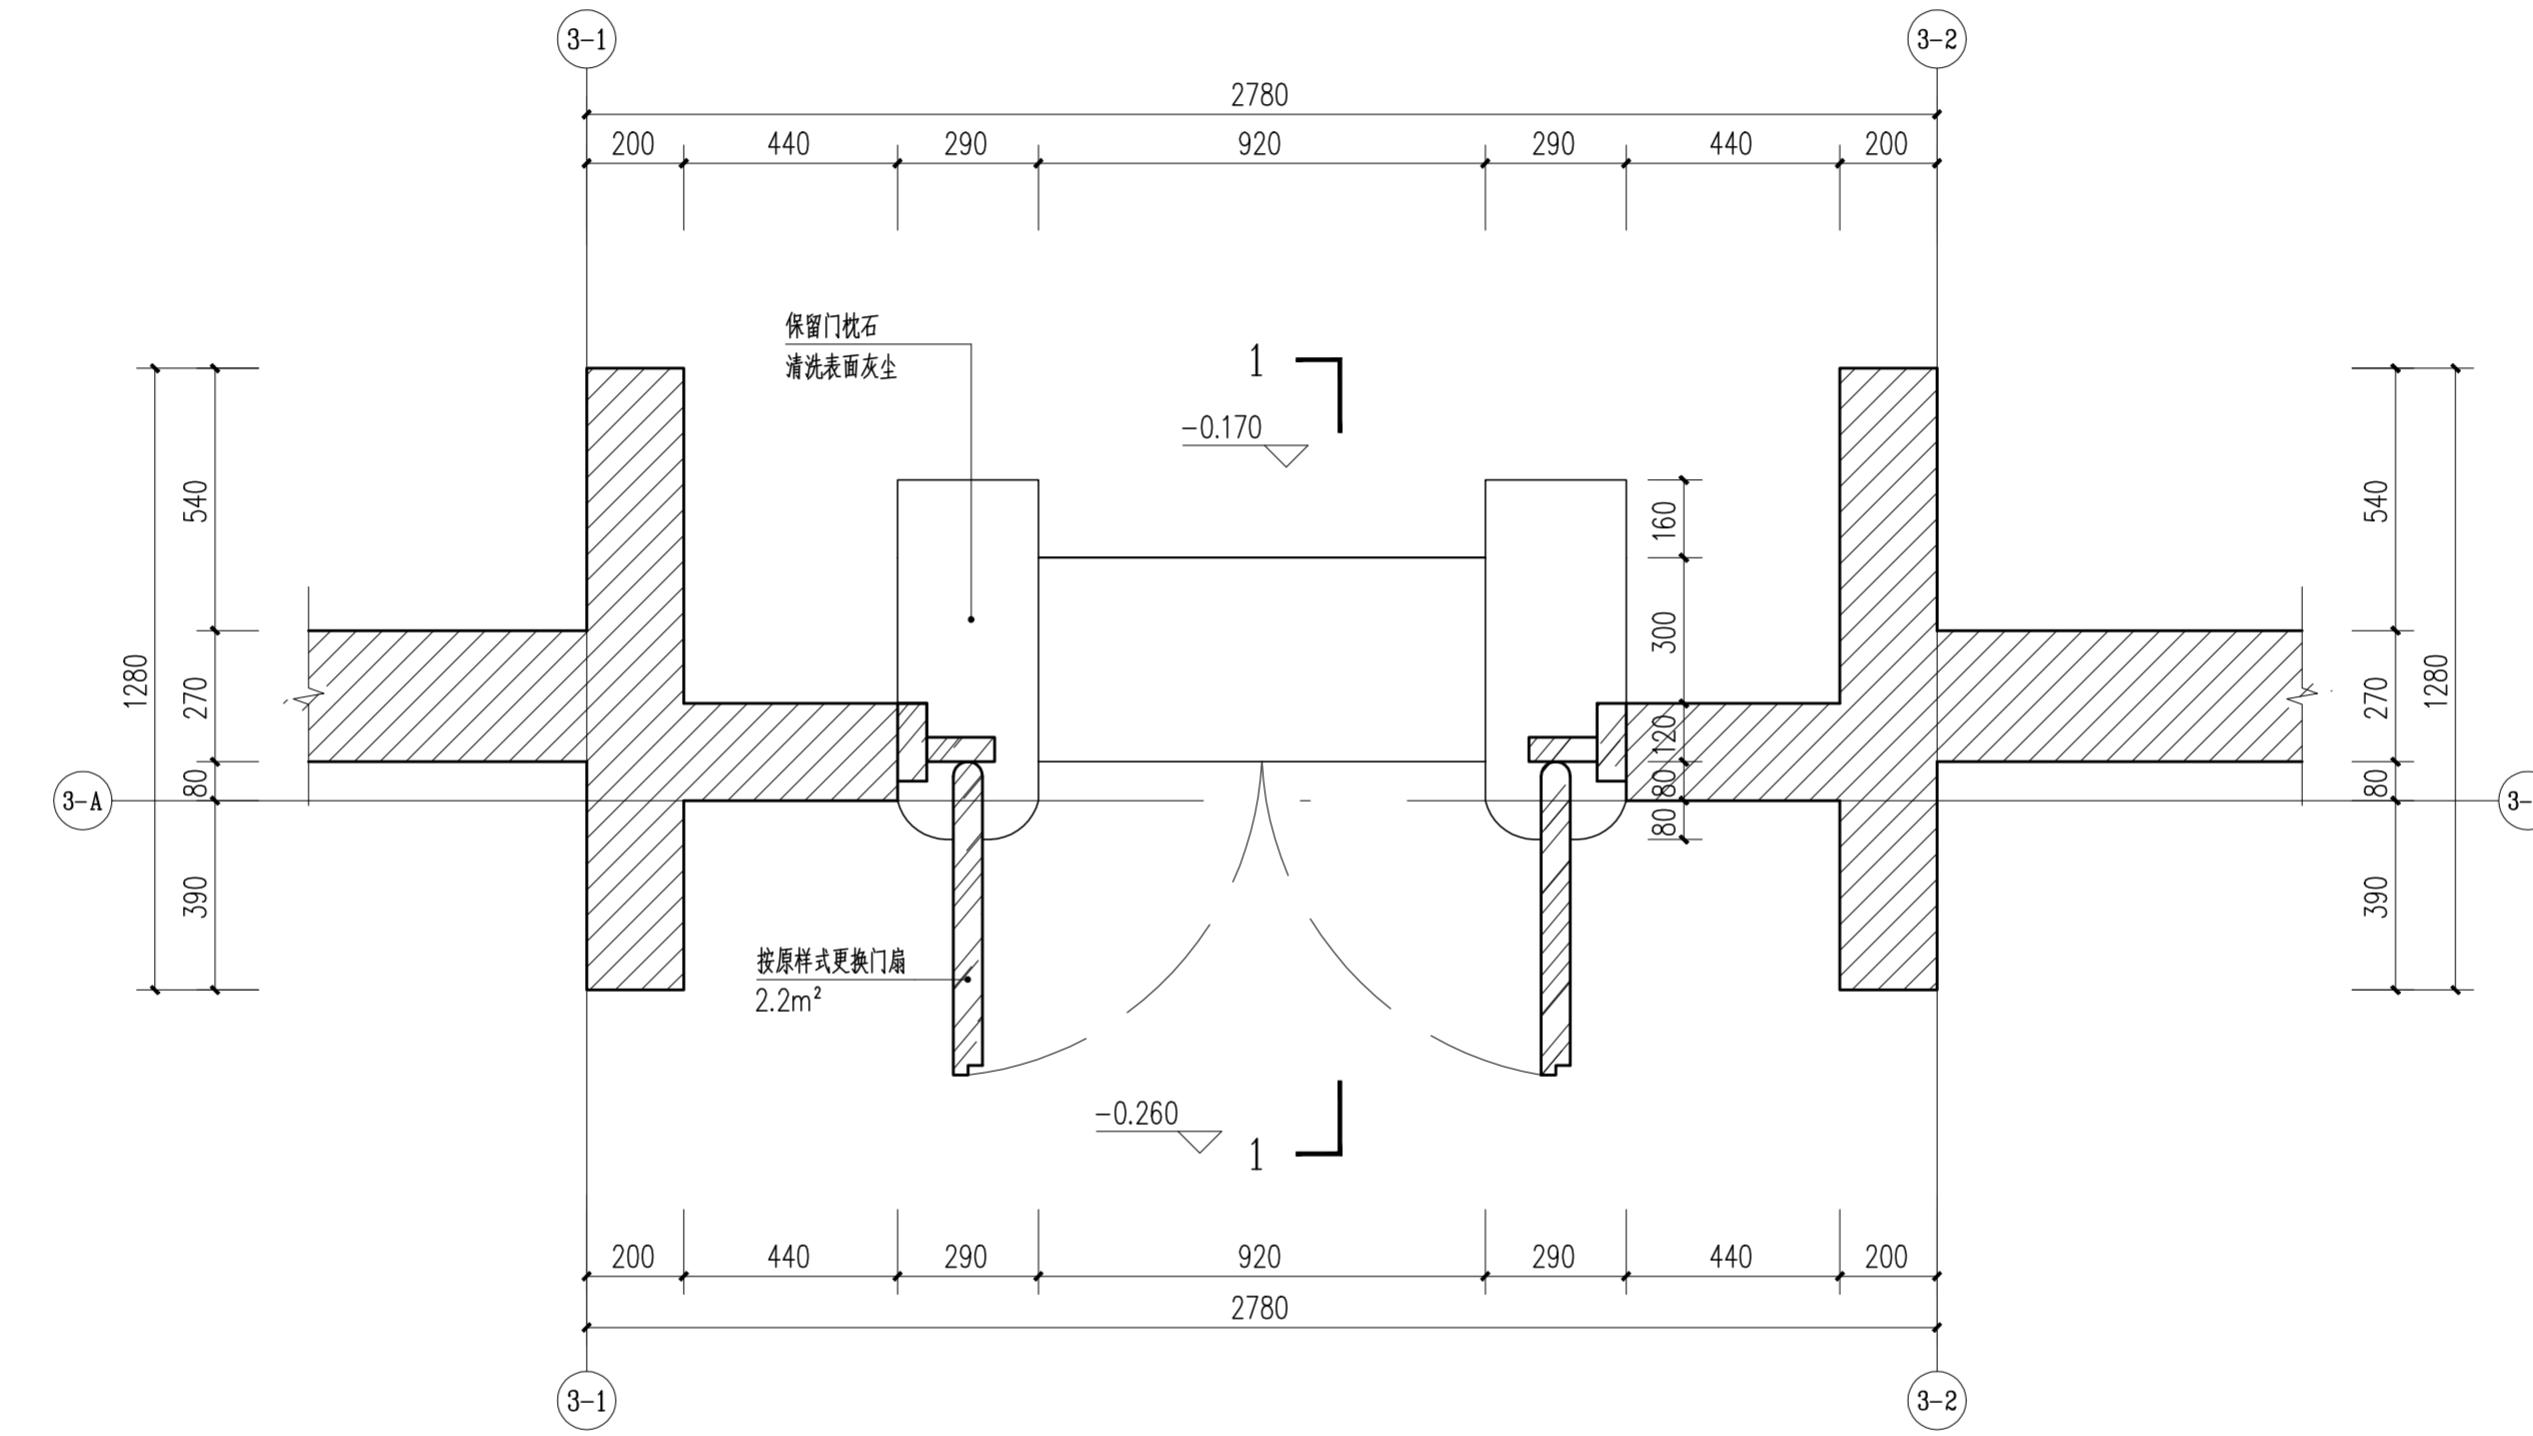


门楼平面图 1:15



华南理工大学历史环境 保护与更新研究所  
广州市明道建筑设计咨询有限公司

审定 CERTIFY	郭 谦	2021.10	图名 DRAWING TITLE	门楼平面图	工程编号 PROJECT NO.	XS-03-01
审核 APPROVE	郭 谦	2021.10	比例 SCALE	1:15	专业 SPECIES	建筑
专业负责 DISCIPLINE LEADER	孙 立	2021.10	设计阶段 DESIGN STAGE	施工图	设计人 DESIGNER	李搏弃
校对 CHECKER	孙 立	2021.10	日期 ISSUE DATE	2021.10	制图 DRAWING	郑创杰
设计 DESIGNER	李搏弃	2021.10	建设单位 CLIENT	紫金县博物馆	图号 DRAWING NO.	XS-03-01
制图 DRAWING	郑创杰	2021.10	工程项目 PROJECT	紫金县苏维埃政府旧址修缮设计	日期 ISSUE DATE	2021.10

专业	基 名	日期	基 名	日期
建筑	基础		基础	
结构	柱		柱	
水道	管道		管道	
电气	电气		电气	
弱电	弱电		弱电	

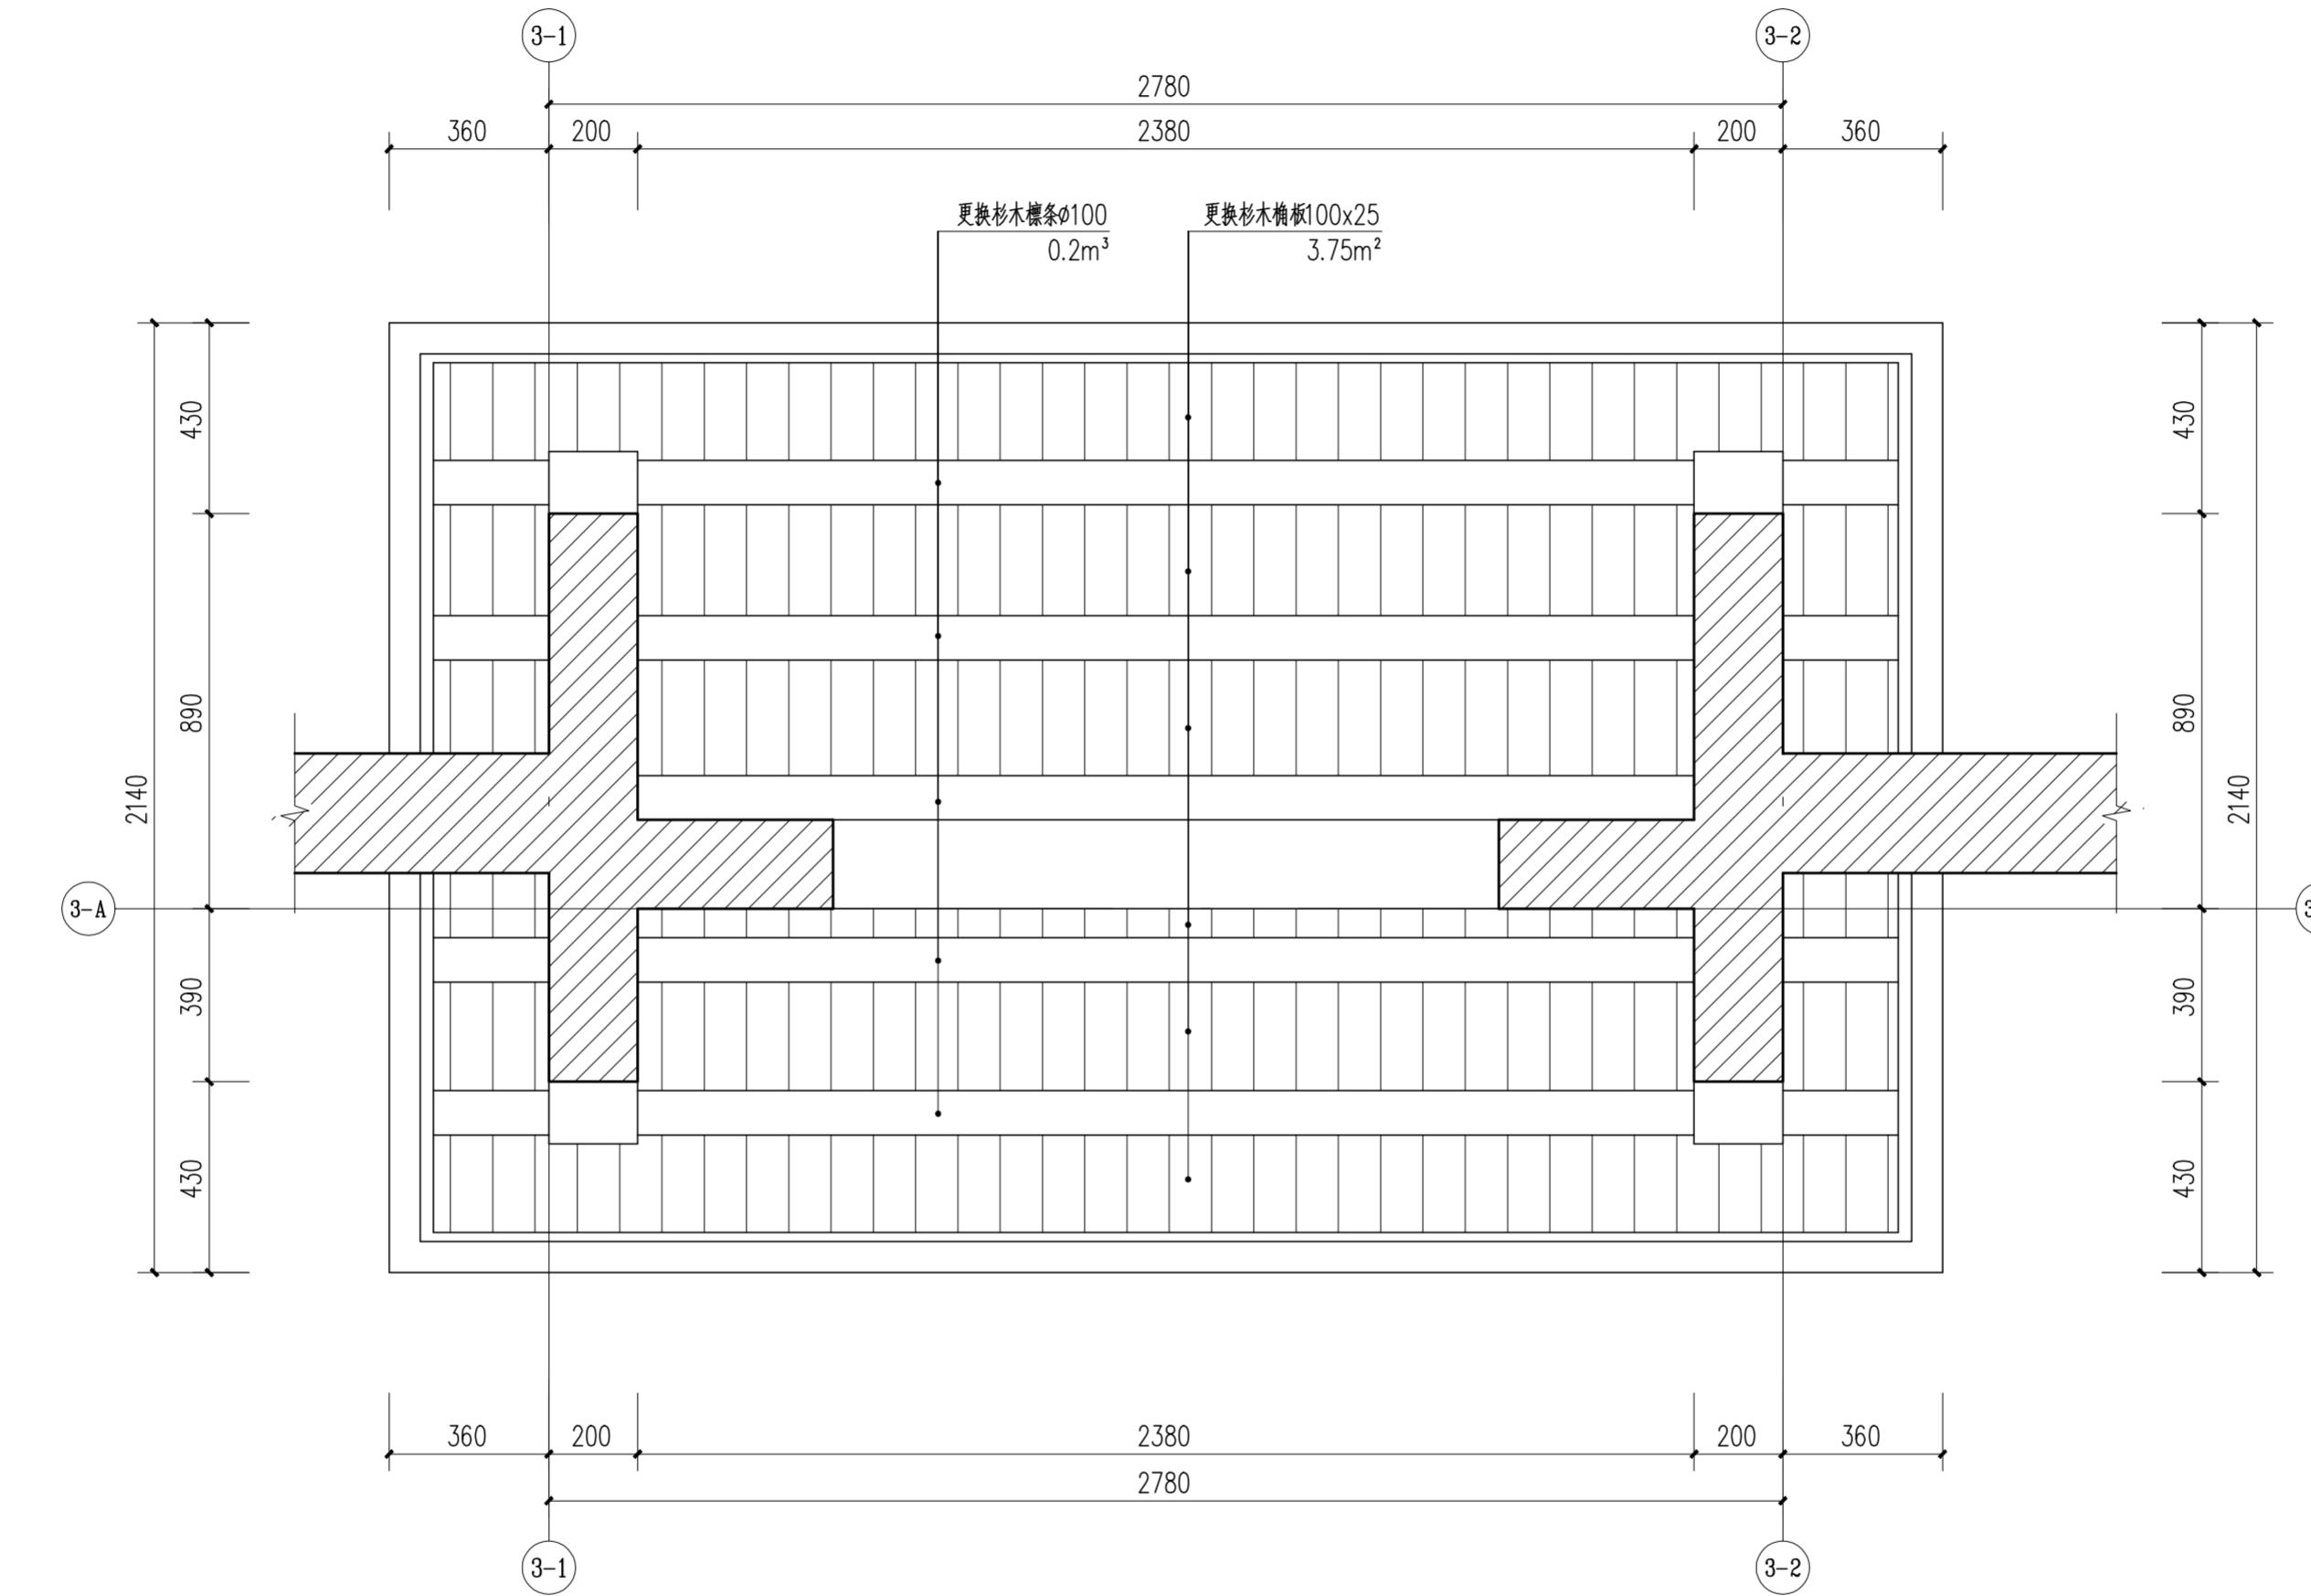

门楼仰视平面图 1:15


注: 待木材晾干后, 刷2道以上朱红色熟桐油罩面



华南理工大学历史环境保护与更新研究所  
广州市明道建筑设计咨询有限公司

审定 CERTIFY	郭 谦	2021.03.02	图名 DRAWING TITLE	门楼仰视平面图	工程编号 PROJECT NO.	
审核 APPROVE	郭 谦	2021.03.02	比例 SCALE	1:15	比 例 SCALE	1:15
专业负责 DISCIPLINE LEADER	孙 立	2021.03.02	专业 SPECIES	建筑	专 业 SPECIES	建筑
校对 CHECKER	孙 立	2021.03.02	设计阶段 DESIGN STAGE	施工图	设计阶段 DESIGN STAGE	施工图
设计 DESIGNER	李搏弃	2021.03.02	工程项目 PROJECT	紫金县苏维埃政府旧址修缮设计	日 期 ISSUE DATE	2021.10
制图 DRAWING	郑创杰	2021.03.02	建设单位 CLIENT	紫金县博物馆	图 号 DRAWING NO.	XS-03-02

专业	基 名	日 期	专 业	基 名	日 期
建 筑			装 饰		
结 构			电 气		
水 暖			弱 电		

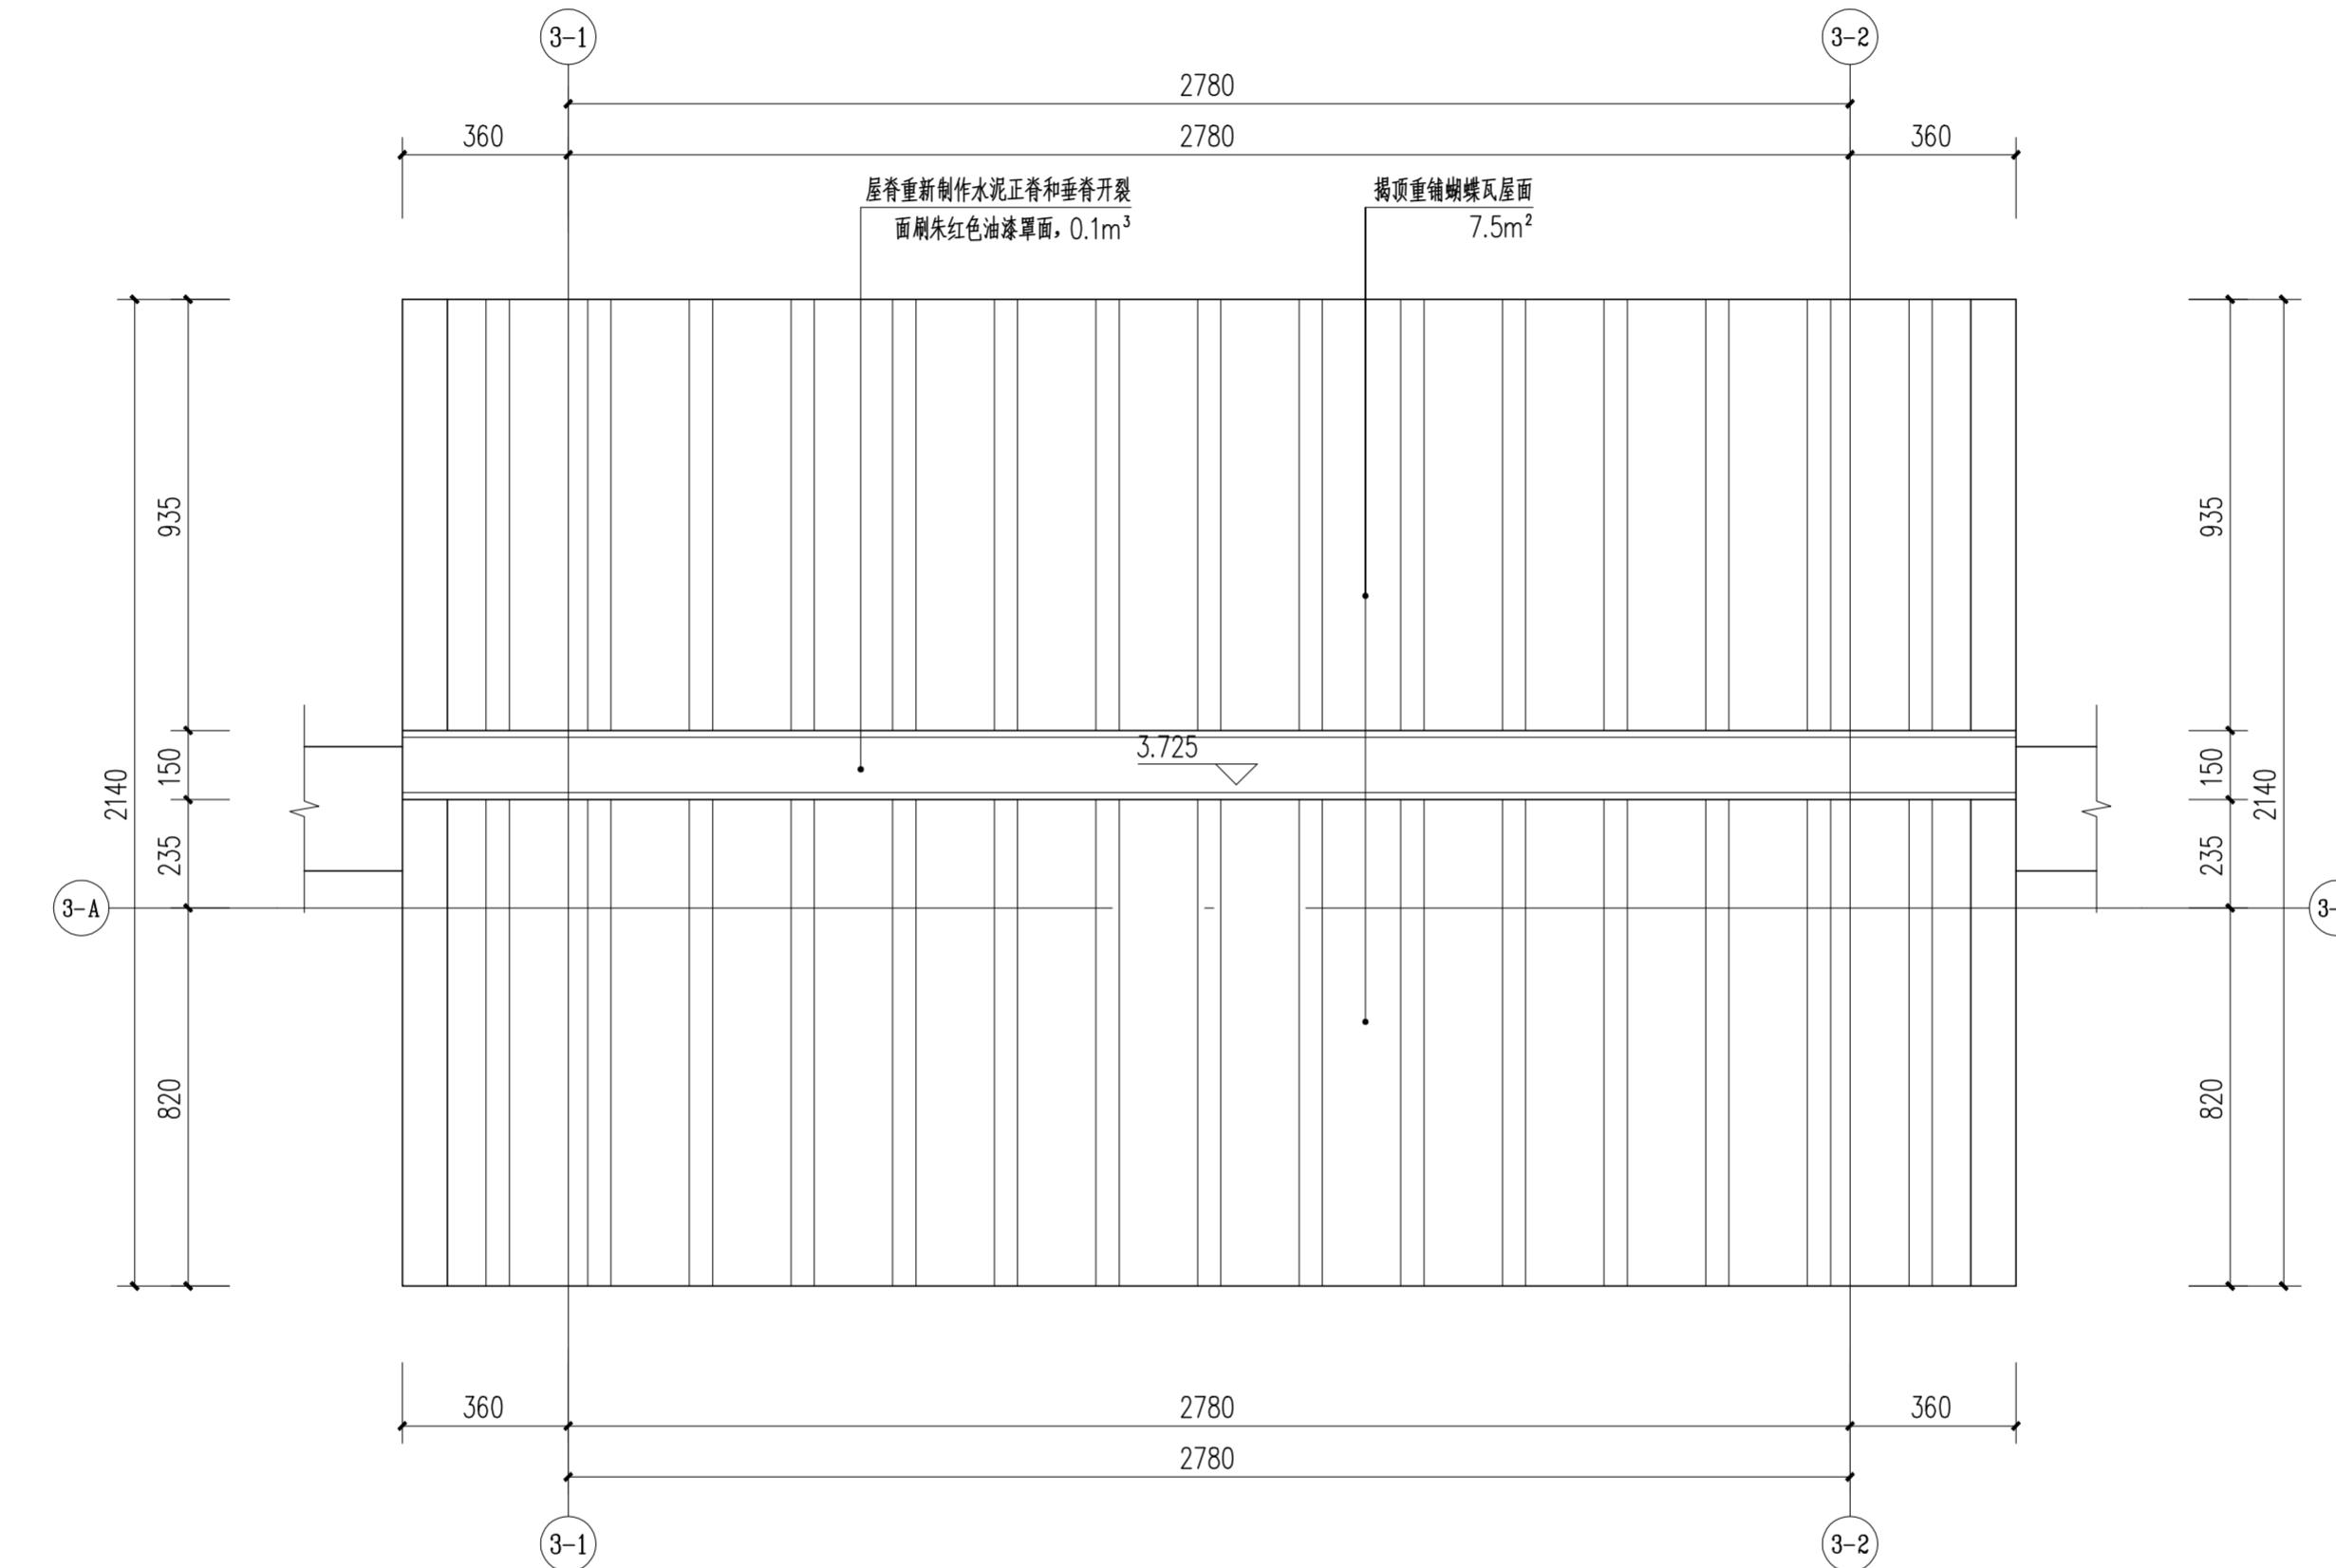



门楼屋顶平面图 1:15



华南理工大学历史环境保护与更新研究所  
广州市明道建筑设计咨询有限公司

审定 CERTIFY	郭 谦	2021.03.01	图名 DRAWING TITLE 门楼屋顶平面图	工程编号 PROJECT NO. 比例 SCALE 1:15 专业 SPECIES 建筑 设计阶段 DESIGN STAGE 施工图 日期 ISSUE DATE 2021.10 建设单位 CLIENT 紫金县博物馆
审核 APPROVE	郭 谦	2021.03.01		
专业负责 DISCIPLINE LEADER	孙 立	2021.03.01		
校对 CHECKER	孙 立	2021.03.01		
设计 DESIGNER	李搏弈	2021.03.01		
制图 DRAWING	郑创杰	2021.03.01		

基 名	日 期
业	年 月 日
专	年 月 日
建	年 月 日
筑	年 月 日
水	年 月 日

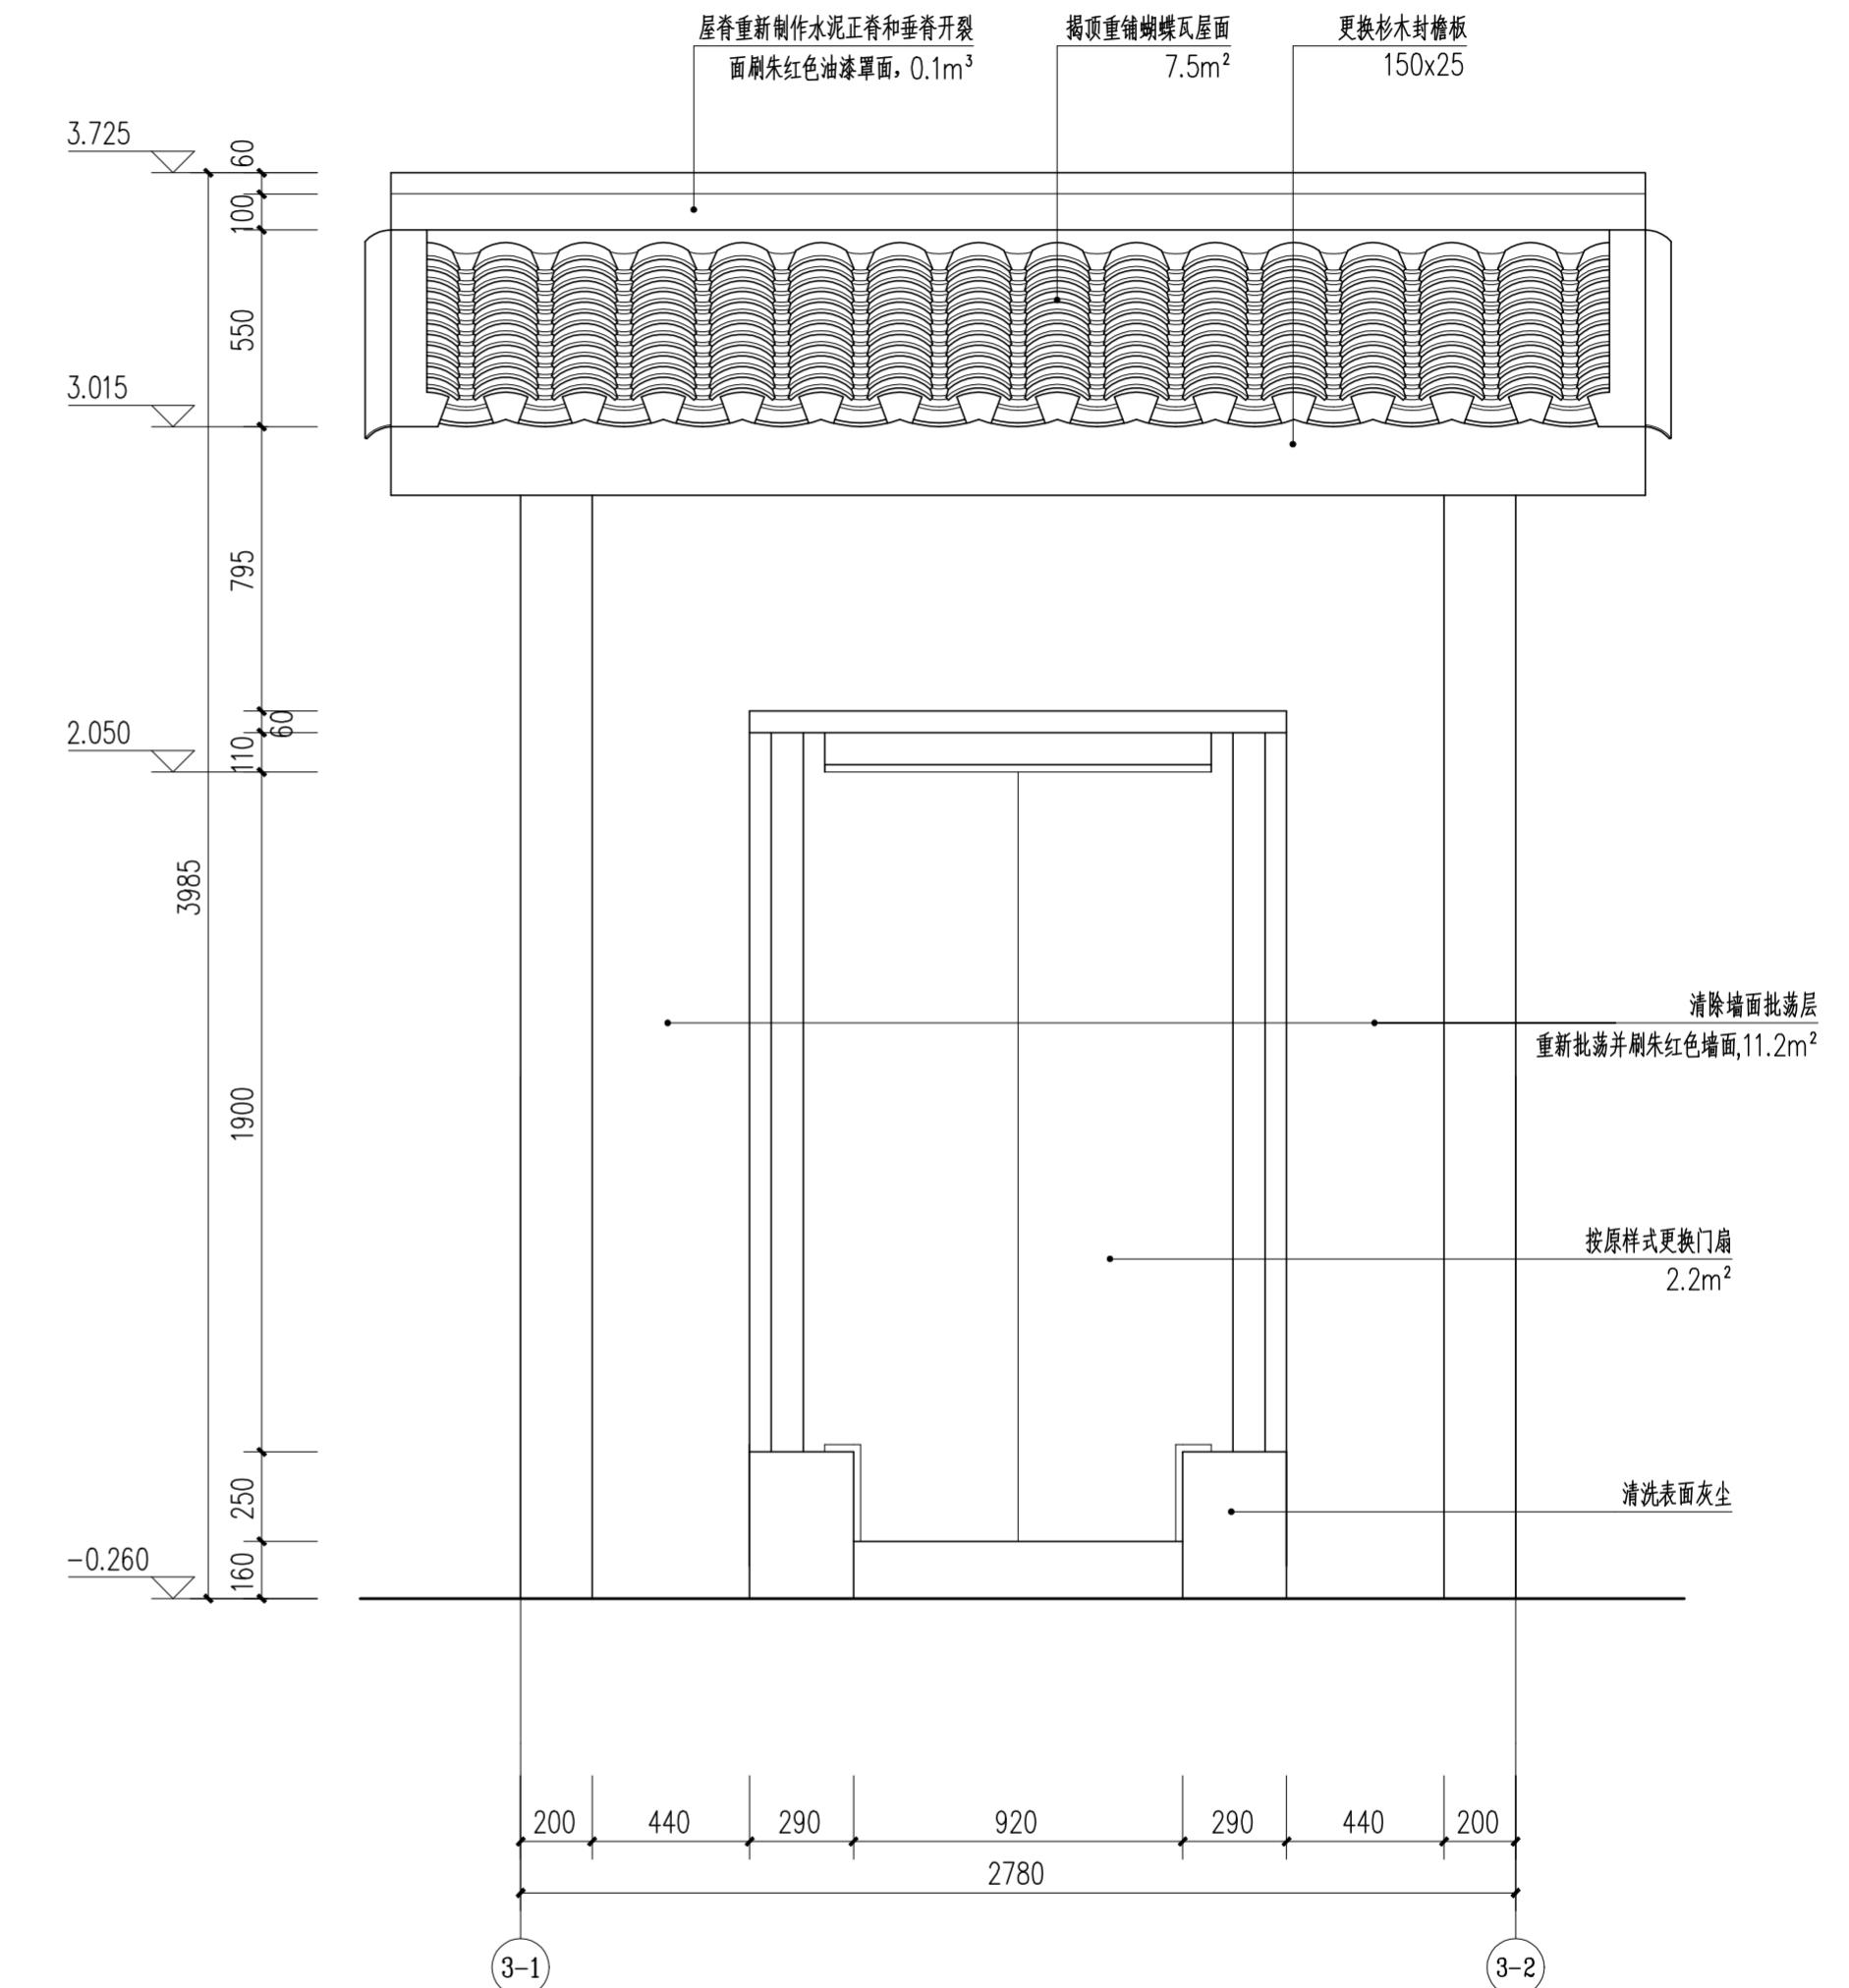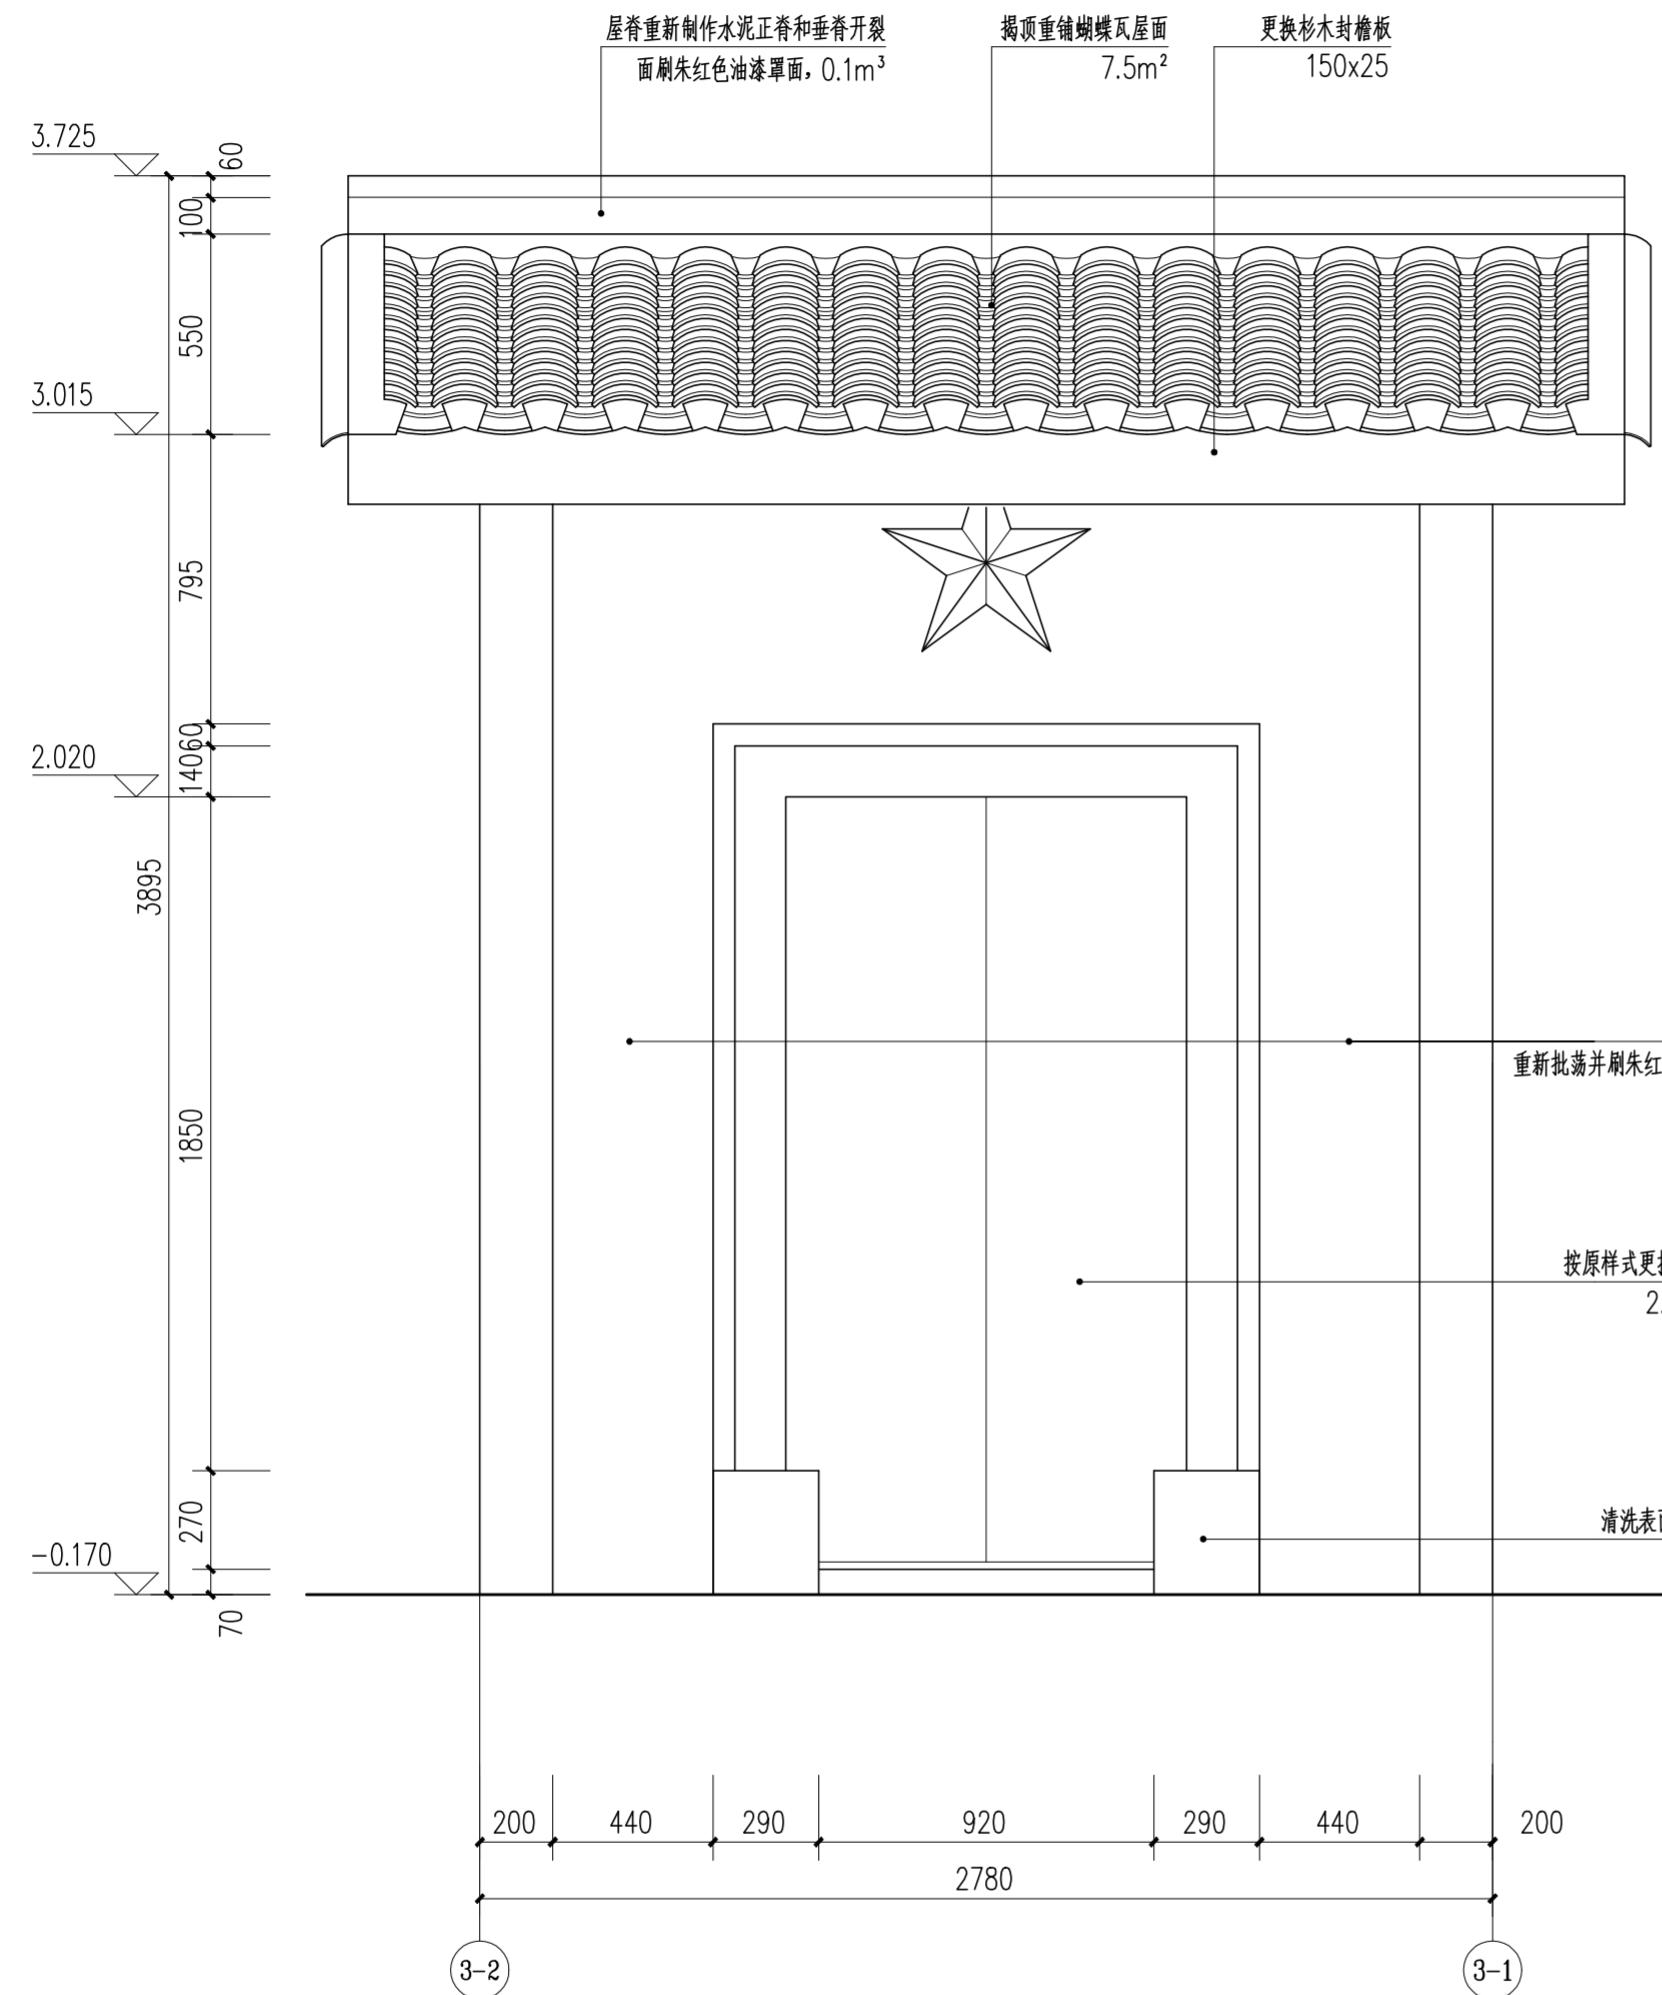


外墙面统一做法  
1) 清除外墙面红朱石颜料及白灰砂浆批荡。  
2) 素水泥浆一道。  
3) 挂25目直径8mm钢丝网，钢钉固定。  
4) 与青砖墙一起涂刷丙烯酸乳液(内掺红朱石粉)涂料。



华南理工大学历史环境保护与更新研究所  
广州市明道建筑设计咨询有限公司

审定 CERTIFY	郭 谦	2021.10	图名 DRAWING TITLE	门楼立面图	工程编号 PROJECT NO.	
审核 APPROVE	郭 谦	2021.10			比例 SCALE	1:20
专业负责 DISCIPLINE LEADER	孙 立	2021.10			专业 SPECIES	建筑
校对 CHECKER	孙 立	2021.10			设计阶段 DESIGN STAGE	施工图
设计 DESIGNER	李搏弃	2021.10	工程项目 PROJECT	紫金县苏维埃政府旧址修缮设计	日期 ISSUE DATE	2021.10
制图 DRAWING	郑创杰	2021.10	建设单位 CLIENT	紫金县博物馆	图号 DRAWING NO.	XS-03-04

专业	基 名	日期
电气		
给水		
排水		
暖通		

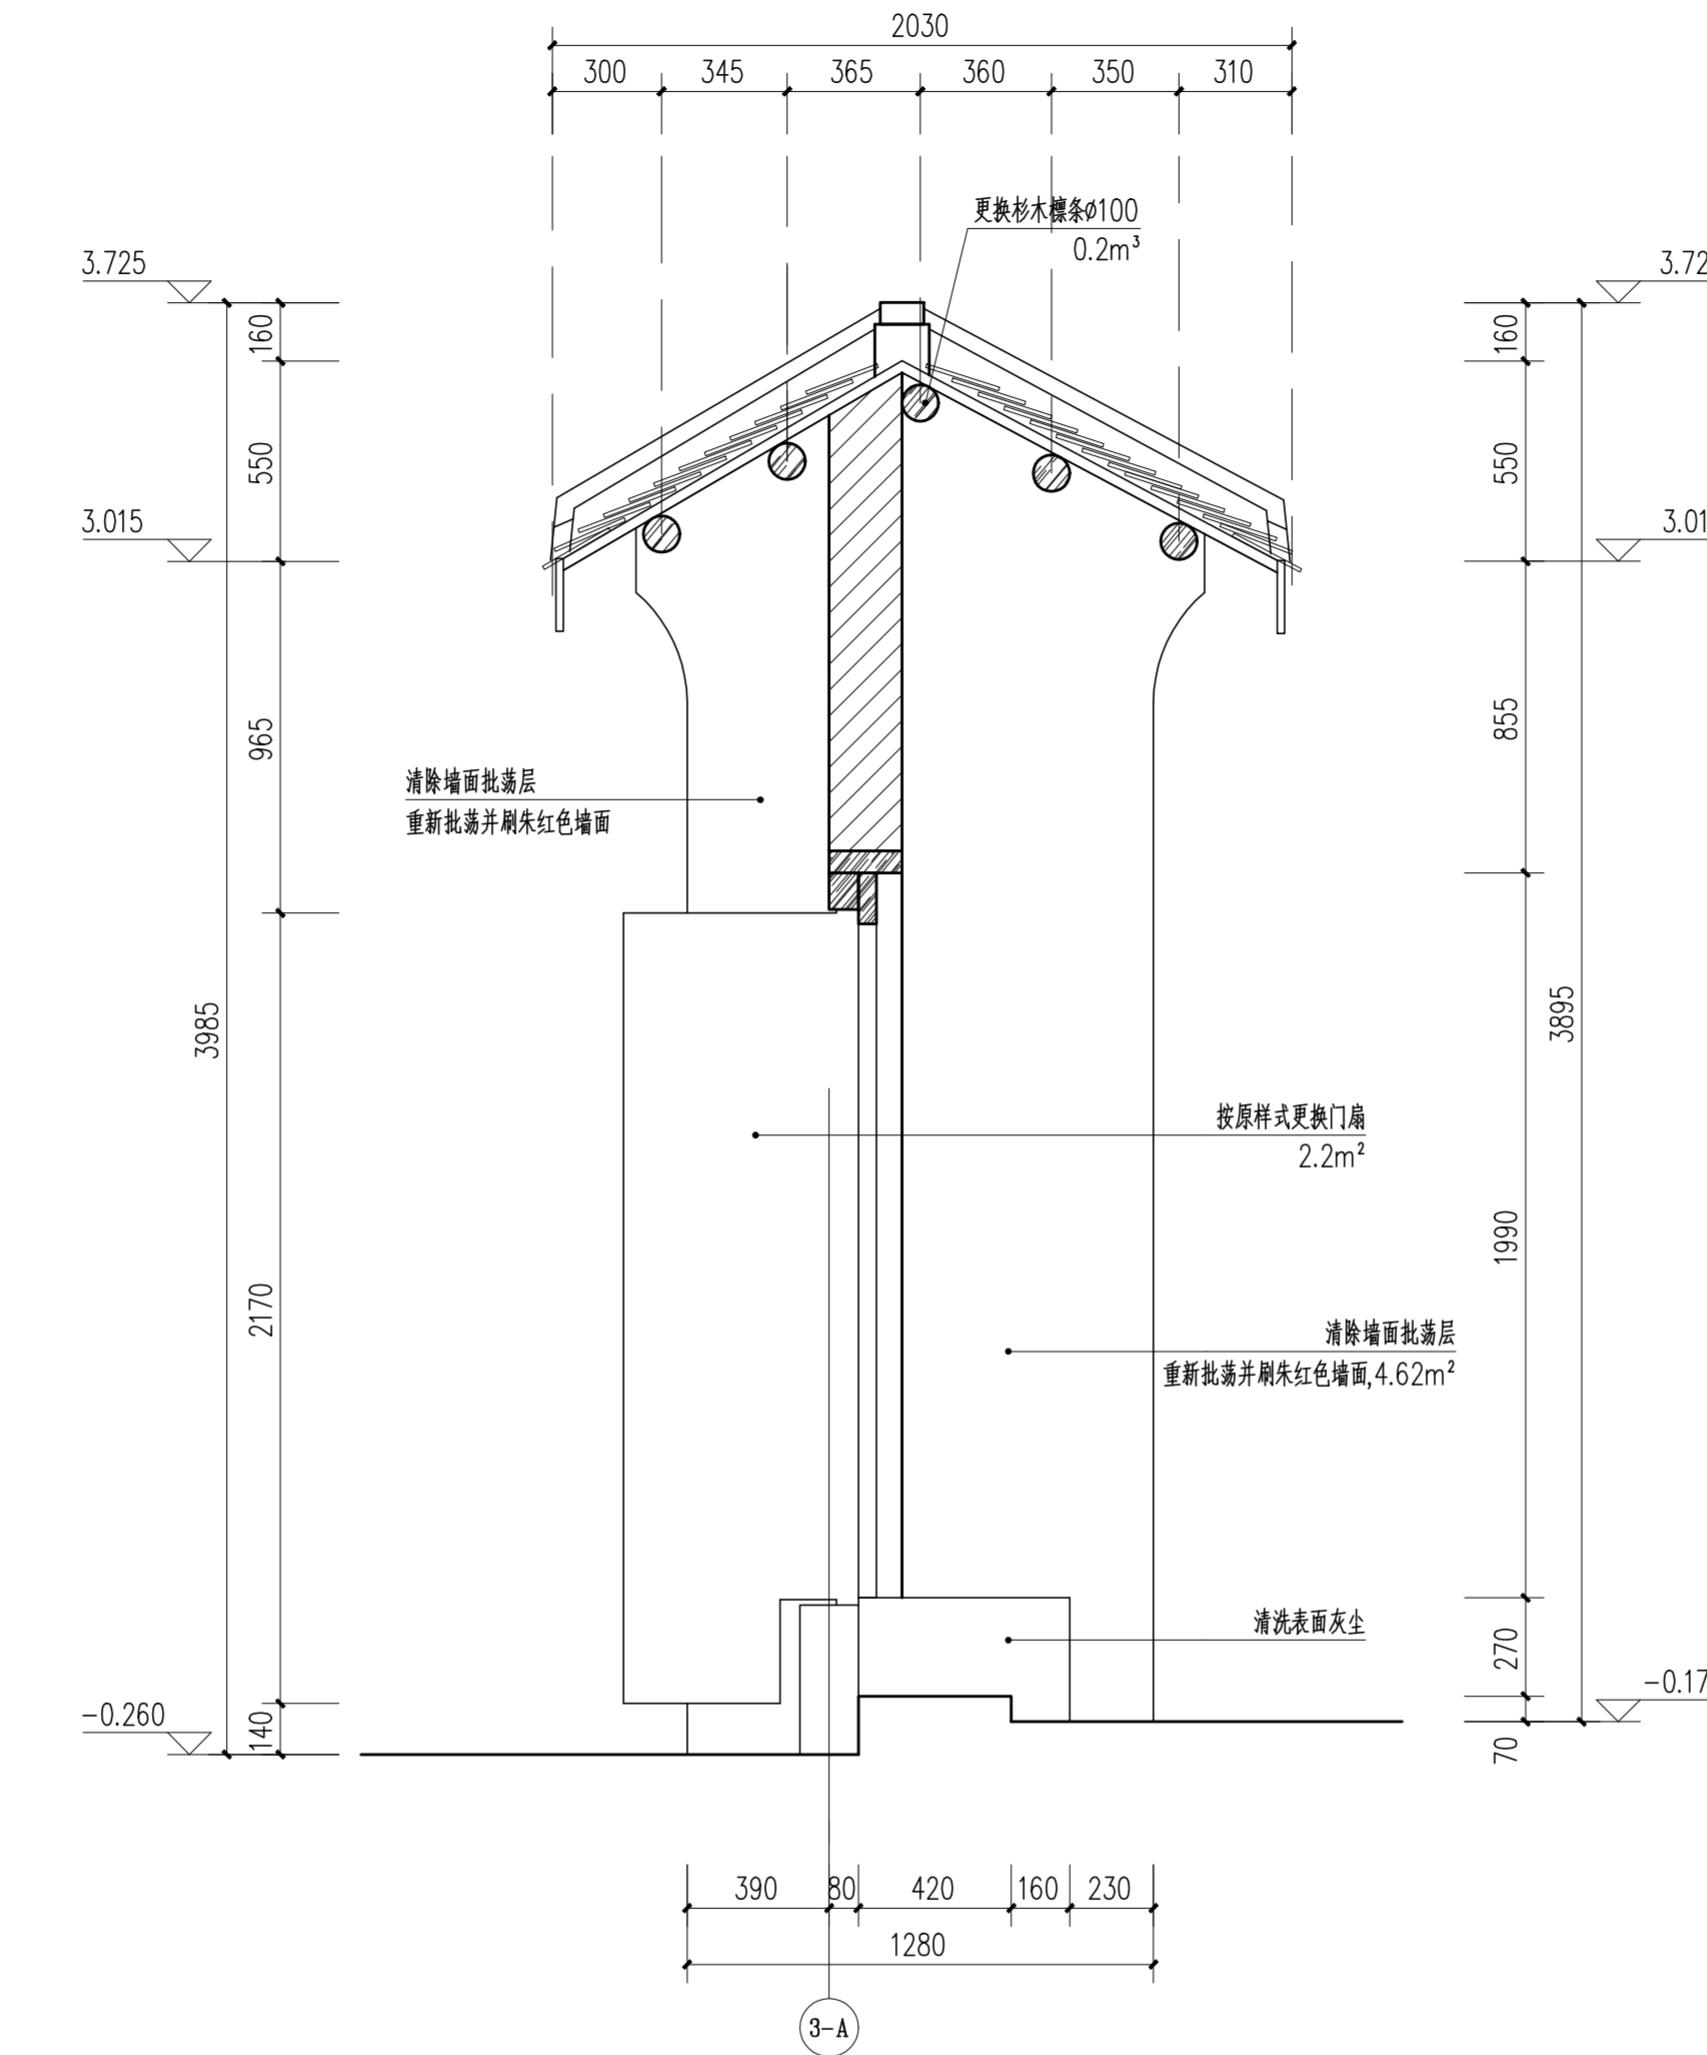

门楼1-1剖面图 1:20  
注: 门楼横条槽朽开裂。

盖瓦搭七留三, 200x180x10  
底瓦搭七留三, 230x220x10  
杉木檐板100x25@240

檐口白灰砂浆

檐口标高详见剖面图  
封檐板底标高

素面杉木封檐板 150x25

檐口做法大样图 1:50



华南理工大学历史环境保护与更新研究所  
广州市明道建筑设计咨询有限公司

审定 CERTIFY	郭 谦	2021.10	图名 DRAWING TITLE	门楼1-1剖面图	工程编号 PROJECT NO.
审核 APPROVE	郭 谦	2021.10	比例 SCALE	1:20	比 例 SCALE
专业负责 DISCIPLINE LEADER	孙 立	2021.10	专业 SPECIES	建筑	专 业 SPECIES
校对 CHECKER	孙 立	2021.10	设计阶段 DESIGN STAGE	施工图	设 计 阶 段 DESIGN STAGE
设计 DESIGNER	李搏弈	2021.10	工程项目 PROJECT	紫金县苏维埃政府旧址修缮设计	日 期 ISSUE DATE
制图 DRAWING	郑创杰	2021.10	建设单位 CLIENT	紫金县博物馆	图 号 DRAWING NO.

